

令和4年度  
工事仕様書・設計内訳書

工事名称 明石クリーンセンター管理棟外壁改修ほか工事  
工事場所 明石市大久保町松陰1131  
工期 契約の翌日から、令和5年3月10日まで  
技術者等 現場代理人：他の工事との「兼務不可」  
主任又は監理技術者：「専任」

## 1 工事内容 改修

- ・ 一般改修工事
- ・ 上記改修に係る電気・機械設備工事

## 2 支払条件

- |         |                     |
|---------|---------------------|
| ① 前金払   | 当該会計年度の出来高予定額の40%以内 |
| ② 中間前金払 | 当該会計年度の出来高予定額の20%以内 |
| ③ 部分払   | 令和4年度 2回以内          |
| ④ 完成払   | 完成後、残額一括支払い         |

## 3 特記事項

- ① 明石市工事請負契約約款に基づき、本工事を施工すること。
- ② 関係法令等を遵守し、必要な手続きを遅滞なく行うこと。また、これらに要する費用は、受注者負担とする。
- ③ 本市が推進する環境マネジメントシステムの運用に協力し、省エネ、省資源、廃棄物の減量、リサイクルの推進等により、環境負荷の低減を図ること。
- ④ 建設廃棄物の産業廃棄物処理業者への引渡し完了したときは、「産業廃棄物の不適正な処理の防止に関する条例」第16条の3に基づき、建設資材廃棄物引渡完了報告を監督職員に提出すること。
- ⑤ 引渡しまでに要する試験運転及び各試験等の費用は、受注者負担とする。
- ⑥ 技術者は、工事期間中、出来る限り変更しないこと。
- ⑦ 原則、日曜日、祝日及び夜間は、作業を行わないこと。
- ⑧ 万一、事故や苦情が発生した場合には、速やかに対応するとともに、対応内容を記録し、監督職員に報告すること。
- ⑨ 工事に関する提出書類については、監督職員の指示によること。
- ⑩ 部分払い請求を行う場合は、「保証金額が契約金額以上」「受取人が明石市長」「契約期間が引渡日以降」の条件を満たす契約（要する費用は受注者負担）を行い、証書の写しを提出すること。
- ⑪ 敷地内での喫煙は、指定場所以外ではしないこと。
- ⑫ 工事着工前に敷地内外（敷地内の既存建物、近接建物、道路等の構造物など）の撮影を行い、工事完成時に現状復旧が行われているか確認すること。
- ⑬ 工事期間中は、必要に応じて交通誘導員を配置させること。
- ⑭ 工程、仮設計画等の作成及び工事施工にあたっては、関係部局と十分に事前打合せを行い、施設の運営に支障が生じないように配慮すること。
- ⑮ 本設計書は公共建築工事積算基準等に基づき積算している。
- ⑯ その他の事項については、公共建築工事標準仕様書による。

I 管理棟 工事費内訳						
名	称	数	量	単位	金 額	備 考
直接工事費						
建築工事		1		式		
電気設備工事		1		式		
機械設備工事		1		式		
計						
共通費						
共通仮設費		1		式		
積上げによる共通仮設費		1		式		
現場管理費		1		式		
一般管理費等		1		式		
計						
工事価格		1		式		
消費税等相当額		1		式		
工事費		1		式		

共通仮設費(積上) 明細

名 称	摘 要	数 量	単 位	単 価	金 額	備 考
共通仮設費						
仮囲い	成形鋼板H=2.0m 存置6ヶ月	70.0	m			
敷鉄板	t=22mm 存置6ヶ月	300	m <sup>2</sup>			
キャスターゲート	W3.0×h1.8 片開き 存置6ヶ月	1.0	箇所			
カラーコンシパー	カラーコンシパー H700 L2000 24m程度、存置5ヶ月(転用含む)	1.0	式			
揚重機	ラフテレンソクレーン 25 t	4.0	日			
交通誘導員	B種	100	日			
物品移設	長尺シート張替範囲 木製家具(900×1800)20台程度	1.0	式			
樹木剪定	足場組立の影響範囲 中本10本、低木10株程度	1.0	式			
砕石敷き	転圧共	300	m <sup>2</sup>			
計						



I 管理棟 建築工事 科目別内訳

建築工事 科目別内訳

科目名称	中科目名称	数量	単位	単価	金額	備考
1. 直接仮設		1	式			
2. 防水改修	(1) 撤去	1	式			
	(2) 改修	1	式			
3. 外壁改修	(1) 撤去	1	式			
	(2) 改修	1	式			
4. 建具改修		1	式			
5. 内装改修	(1) 撤去	1	式			
	(2) 改修	1	式			
6. 塗装改修		1	式			
7. 発生材処理		1	式			
計						

I 管理棟 建築工事 細目別内訳

建築工事		直接仮設工事				
名 称	摘 要	数 量	単 位	単 価	金 額	備 考
1 直接仮設						
養生						
養生 (屋上防水改修)	躯体・仕上共 事務所ビル (RC造)	646	m2			
養生 (内部改修)	躯体・仕上共 事務所ビル (RC造)	1,292	m2			
養生 (外壁改修)	躯体・仕上共 事務所ビル (RC造)	126	m2			
整理清掃後片付け						
整理清掃後片付け (屋上防水改修)	事務所ビル (RC造)	646	m2			
整理清掃後片付け (内部改修)	事務所ビル (RC造)	1,292	m2			
整理清掃後片付け (外壁改修)	事務所ビル (RC造)	126	m2			
ガラスクリーニング	外面	251	m2			
外部足場						
枠組み本足場 (手すり先行方式)	高さ12m未満 W900 梁枠共 期間3ヶ月	1,430	m2			
内部足場						
脚立足場 1・2階	並列 H=1.8m 期間6ヶ月 転用含む	139	m2			
災害防止						
養生シート	メッシュシート張り 期間3ヶ月	1,430	m2			
朝顔養生	枠組み足場用 出幅2m 期間3ヶ月	21.6	m			
計						

I 管理棟 建築工事 細目別内訳

建築工事		防水改修				
名 称	摘 要	数 量	単 位	単 価	金 額	備 考
2. 防水改修						
(1) 撤去						
(管理棟 屋上)						
既存乾式保護板撤去 アゴ下タイプ	H530 t15 石綿含有 袋詰め (二重仕ロック共)	132	m			
既存伸縮目地撤去 ・シーリング撤去	25*70	195	m			
横型ドレンハツリ撤去 (押えコンクリート) (モルタル処理共)		6.0	箇所			
高圧水洗浄 ケレン清掃	平場・立上り共	650	m <sup>2</sup>			
(管理棟 塔屋)						
既存ゴムシート 防水層撤去 立上り		22.0	m <sup>2</sup>			
横型ドレン撤去		2.0	箇所			
笠木 仮撤去・復旧		40.0	m			
ケレン清掃費	平場・立上り共	62.0	m <sup>2</sup>			
(受付庇)						
SUSカバー 仮撤去・復旧		6.4	m			
(管理棟 庇)	小5箇所、大1箇所 北三階踊り場1箇所					
モルタル部 下地処理 (塗膜防水予定範囲)	ケレン・清掃	20.8	m <sup>2</sup>			
既存ゴムシート 防水層撤去		20.8	m <sup>2</sup>			
撤去 計						

I 管理棟 建築工事 細目別内訳

建築工事		防水改修				
名 称	摘 要	数 量	単位	単 価	金 額	備 考
2. 防水改修						
(2) 改修						
(管理棟 屋上)						
塩ビシート防水 t1.5 カバー工法	平場・立上り 共 機械的固定工法 (絶縁シート塩ビ被覆鋼板共)	650	m2			
塩ビシート防水 t1.5 カバー工法	立上り 機械的固定工法 (絶縁シート塩ビ被覆鋼板共)	64.0	m2			
アルミ水切り金物 直線 コーナー共 (奥側取付)	シーリング共 90×30	132	m			
アルミ水切り金物 直線 (アコ <sup>レ</sup> 下取付)	マスチック接着剤共 15×10	132	m			
アンテナ廻り 防水処理	ウレタン塗膜防水、塩ビ被覆鋼板 下処理、シーリング含む W800 : D370*H180	1.0	箇所			
階段部 防水処理	ウレタン塗膜防水、塩ビ被覆鋼板 下処理、シーリング含む	1.0	箇所			
屋外機基礎 防水処理	ウレタン塗膜防水、塩ビ被覆鋼板 下処理、シーリング含む	12.0	箇所			
束石撤去復旧		1.0	式			
改修用ドレン ヨコ型 取付	塩ビ 100Φ	6.0	箇所			
脱気筒		9.0	箇所			
防水施工標識	真鍮製 t=3.0 ステンレス <sup>レ</sup> 止め200*150	1.0	箇所			
(管理棟 塔屋)						
塩ビシート防水 t1.5 カバー工法	平場 機械的固定工法 (絶縁シート塩ビ被覆鋼板共)	40.0	m2			
塩ビシート防水 t1.5 カバー工法	立上り 接着工法	22.0	m2			
下地調整 (コテシゴキ塗) 1.0mm		22.0	m2			
改修用ドレン ヨコ型 取付	塩ビ 75Φ	2.0	箇所			

I 管理棟 建築工事 細目別内訳

建築工事		防水改修				
名 称	摘 要	数 量	単 位	単 価	金 額	備 考
2. 防水改修						
(受付庇)						
塩ビシート防水 t1.5 カバー工法	平場 機械的固定工法 (絶縁シート塩ビ被覆鋼板共)	4.9	m2			
(管理棟 庇)	小5箇所、大1箇所 北三階踊り場1箇所					
モルタル部 下地調整	C-2	20.8	m2			
ウレタン塗膜防水	X-2	20.8	m2			
改修 計						

I 管理棟 建築工事 細目別内訳

建築工事		外壁改修				
名 称	摘 要	数 量	単位	単 価	金 額	備 考
3. 外壁改修						
(1) 撤去						
壁タイル撤去	新設庇取付部(1㎡程度) 目地詰め、クレーンク共	1.0	式			
シーリング撤去	15*10 窓周囲、面台下 MS-2	728	m			
シーリング撤去	25*20 庇周囲 MS-2	39.3	m			
シーリング撤去	25*20 打継目地 MS-2	564	m			
シーリング撤去	15*10 フード周囲 MS-2	20.0	m			
撤去 計						
(2) 改修						
施工前調査	マーキング調査・写真撮影 計測・図面記録	1,158	m <sup>2</sup>			
タイル面汚れ除去	タイル面手洗い SKクレーンスパー、ピカリ、同等品	1,158	m <sup>2</sup>			
水洗い洗浄	吐出力10~15Mpa	1,158	m <sup>2</sup>			
タイル浮き補修	アンカーピンニング部分 エポキシ樹脂注25本/㎡	12.0	m <sup>2</sup>			
タイル欠損補修	張替工法	50.0	枚			
タイルひび割れ補修	40m程度	1.0	式			
タイル面 クリア保護剤塗装	クリアウォール仕様同等品 CP-100・CS-200・CT-300塗布	1,158	m <sup>2</sup>			
シーリング打替	15*10 窓周囲、面台下 MS-2	728	m			
シーリング打替	25*20 庇周囲 MS-2	39.3	m			

I 管理棟 建築工事 細目別内訳

建築工事		外壁改修				
名 称	摘 要	数 量	単位	単 価	金 額	備 考
3. 外壁改修						
シーリング打替	25*20 打継目地 MS-2	564	m			
シーリング打替	15*10 フード周囲 MS-2	20.0	m			
シーリング打替	15*10 新設庇周囲 MS-2	3.7	m			
改修						
計						

I 管理棟 建築工事 細目別内訳

建築工事		建具改修				
名 称	摘 要	数 量	単 位	単 価	金 額	備 考
4. 建具改修						
(1) 改修						
1F 押し出し窓 AW-2	開閉調整	1.0	箇所			
1F 新設庇取付	アルミ製 D1500 L1800	1.0	式			
パーテーション 1階	サンテック CFパネル H1503×W900 クリアコンビパネル木目調タイプ 同等品	10.0	枚			
〃	サンテック CFパネル専用 両側安定脚 フラットスチールタイプ CF-FLW同等品	10.0	個			
パーテーション 2階	サンテック CFパネル H1503×W900 クリアコンビパネル木目調タイプ 同等品	7.0	枚			
〃	サンテック CFパネル専用 両側安定脚 フラットスチールタイプ CF-FLW同等品	7.0	個			
パーテーション 3階	サンテック CFパネル H1503×W900 クリアコンビパネル木目調タイプ 同等品	15.0	枚			
〃	サンテック CFパネル専用 両側安定脚 フラットスチールタイプ CF-FLW同等品	15.0	個			
〃	サンテック CFパネル コーナーポスト	1.0	本			
パーテーション 焼却棟 4階	サンテック CFパネル H1869×W1200 レザータイプ ブロックパネル 同等品	16.0	枚			
〃	サンテック CFパネル専用 両側安定脚 フラットスチールタイプ CF-FLW同等品	16.0	個			
〃	サンテック CFパネル コーナーポスト	4.0	本			
計						



I 管理棟 建築工事 細目別内訳

建築工事		内装工事				
名 称	摘 要	数 量	単 位	単 価	金 額	備 考
5. 内装工事						
(1) 撤去						
ビニル床シート撤去 1階	t2.0、石綿含有 袋詰め（二重インシュロック共）	52.0	m2			
天井合板ボード撤去 1階	天井廻り縁共	15.0	m2			
天井合板ボード撤去 2階	天井廻り縁共	235	m2			
軽量鉄骨天井下地撤去 2階	19型	106	m2			
壁紙撤去 2階		19.0	m2			
撤去 計						
(2) 改修						
ビニル床シート張り 1階	t2.0 複層ビニル床シート 発砲層のないシート	52.0	m2			
石膏ボード貼 1階	t9.5	6.0	m2			
岩綿吸音板 1階	t15	6.0	m2			
化粧石膏ボード貼 1階	t9.5	3.0	m2			
石膏ボード貼 2階	t9.5	116	m2			
岩綿吸音板 2階	t15	116	m2			
化粧石膏ボード貼 2階	t9.5	3.0	m2			
軽量鉄骨天井下地 2階	屋内軽量鉄骨天井下地 野淵19形@225ふところ高1.5未満 直貼り用	113	m2			
軽量鉄骨天井下地 開口部補強 天井点検口 1階	ボード等切込み共 600×600	5.0	か所			
軽量鉄骨天井下地 開口部補強 天井点検口 1階	ボード等切込み共 450×450	1.0	か所			

I 管理棟 建築工事 細目別内訳

建築工事		内装工事				
名称	摘要	数量	単位	単価	金額	備考
5. 内装工事						
軽量鉄骨天井下地 開口部補強 天井点検口 2階	ボート等切込み共 600×600	7.0	か所			
軽量鉄骨天井下地 開口部補強 天井点検口 2階	ボート等切込み共 450×450	5.0	か所			
軽量鉄骨天井下地 開口部補強 照明器具 2階 産業廃棄物対策課	ボート等切込み共 野縁19形 300×1200程度	16.0	か所			
軽量鉄骨天井下地 開口部補強 照明器具 2階 環境総務課	ボート等切込み共 野縁19形 300×1200程度	16.0	か所			
軽量鉄骨天井下地 開口部補強 エアコン 2階	ボート等切込み共 950×950	5.0	か所			
天井廻り縁 既存壁 2階	塩ビ目透し	63.0	m			
天井点検口 1階	アルミ600×600	5.0	か所			
天井点検口 1階	アルミ450×450	1.0	か所			
天井点検口 2階	アルミ600×600	7.0	か所			
天井点検口 2階	アルミ450×450	5.0	か所			
壁貫通口 (設備用)	タイロ+RC壁 φ100コア×3 LGS+ボート壁 φ100コア×1 保温材・シーリング共	1.0	式			
改修 計						

I 管理棟 建築工事 細目別内訳

建築工事		塗装工事				
名 称	摘 要	数 量	単 位	単 価	金 額	備 考
6. 塗装工事						
(1)改修						
1) ステンレスシート他						
下地調整	RB種	143	m2			
ステンレスシート板 屋上 下塗り	下塗り2回 研磨紙ざり含む JASS18M-109 変性エポキシ樹脂プライマー	72.0	m2			
ステンレスシート板 屋上 上塗り	中・上塗り JISK5659 1級ふっ素樹脂塗料 (A種)	72.0	m2			
ステンレスシート板 玄関上 下塗り	下塗り2回 研磨紙ざり含む JASS18M-109 変性エポキシ樹脂プライマー	19.0	m2			
ステンレスシート板 玄関上 上塗り	中・上塗り JISK5659 1級ふっ素樹脂塗料 (A種)	19.0	m2			
3階窓、面台 上部アルミパネル 下塗り	下塗り2回 研磨紙ざり含む JASS18M-109 変性エポキシ樹脂プライマー	43.0	m2			
3階窓、面台 上部アルミパネル 上塗り	中・上塗り JISK5659 1級ふっ素樹脂塗料 (A種)	43.0	m2			
2) 外部建具塗装						
下地調整	RB種	142	m2			
DP塗装 SD建具塗装	下塗り2回 研磨紙ざり含む JASS18M-109 変性エポキシ樹脂プライマー	142	m2			
DP塗装 SD建具塗装	中・上塗り JISK5659 1級ふっ素樹脂塗料 (A種)	142	m2			
3) 複層仕上塗材						
下地調整	C-2 既存塗膜除去面 (RC)	16.3	m2			
複層塗材E	ゆず肌状 ローラー塗	16.3	m2			
計						

I 管理棟 建築工事 細目別内訳

建築工事		発生材処理				
名 称	摘 要	数 量	単 位	単 価	金 額	備 考
7. 発生材処理						
・石綿含有建材	レベル3					
発生材運搬	姫路環境開発 片道40Km程度	1.5	m3			
発生材処分	石綿含有	1.5	m3			
・その他廃棄物						
発生材運搬	姫路環境開発 片道40Km程度	12.3	m3			
発生材処分	建設混合(コム・廃プラ・金属くず等) 4t程度	12.3	m3			
計						

電気設備工事 科目別内訳

管理棟					
科目名称	中科目名称	数量	単位	金額	備考
(1階)					
電灯設備	電灯分岐	1	式		
電灯設備	コンセント分岐	1	式		
動力設備	動力分岐	1	式		
発生材処理		1	式		
(2階)					
電灯設備	電灯分岐	1	式		
電灯設備	コンセント分岐	1	式		
動力設備	動力分岐	1	式		
構内情報通信網設備		1	式		
拡声設備		1	式		
火災報知設備	自動火災報知	1	式		
発生材処理		1	式		
(R階)					
電灯設備	電灯分岐	1	式		
発生材処理		1	式		
計					

電気設備工事 細目別内訳

管理棟 1階		電灯設備		電灯分岐		
名 称	摘 要	数 量	単 位	単 価	金 額	備 考
照明器具	LA1	9	台			
照明器具	LA3	6	台			
照明器具	LA4	7	台			
照明器具	LB1	5	台			
照明器具	LB4	2	台			
照明器具	LD1	8	台			
照明器具	LD2	6	台			
照明器具	LG	16	台			
照明器具	LH1	1	台			
照明器具	LH2	2	台			
照明器具	LJ1	6	台			
照明器具	LK1	4	台			
照明器具	LK2	1	台			
照明器具	LL	2	台			
照明器具	LM	5	台			
照明器具	LN	1	台			
照明器具	LO	3	台			
照明器具	LR	16	台			
切替スイッチ	切替スイッチ1回路用×2	2	個			
切替スイッチ	切替スイッチ2回路用	1	個			

電気設備工事 細目別内訳

管理棟 1階		電灯設備		電灯分岐		
名 称	摘 要	数 量	単 位	単 価	金 額	備 考
人感スイッチ	一体型（天井用）8A広角検知 照度センサー付	2	個			
人感スイッチ	一体型（天井用）換気扇連動用 3A照度センサー付	1	個			
人感スイッチ	子器	4	個			
人感スイッチ	換気扇連動用 子器	2	個			
600Vホリエチレン絶縁 耐燃性ホリエチレンシース ケーブル平形 EM-EEF	1.6mm- 2C ビット・管内	4	m			
600Vホリエチレン絶縁 耐燃性ホリエチレンシース ケーブル平形 EM-EEF	1.6mm- 2C ビット・天井	34	m			
600Vホリエチレン絶縁 耐燃性ホリエチレンシース ケーブル平形 EM-EEF	1.6mm- 3C ビット・管内	32	m			
600Vホリエチレン絶縁 耐燃性ホリエチレンシース ケーブル平形 EM-EEF	1.6mm- 3C ビット・天井	29	m			
600Vホリエチレン絶縁 耐燃性ホリエチレンシース ケーブル平形 EM-EEF	2.0mm- 3C ビット・天井	15	m			
タンブラスイッチ （金属プレート付）	3W 15A ×1 +1P15A(L) - -	1	個			
タンブラスイッチ （金属プレート付）	1P15A×1 + 1P15A(L) + 3W 15A ×1 - -	1	個			
撤去工事	電灯設備	1	式			
計						

電気設備工事 細目別内訳

管理棟 1階		電灯設備			コンセント分岐	
名 称	摘 要	数 量	単 位	単 価	金 額	備 考
600Vホ <sup>°</sup> リエチレン絶縁 耐燃性ホ <sup>°</sup> リエチレンシース ケーブル平形 EM-EEF	2.0mm- 3C ビット・管内	2	m			
600Vホ <sup>°</sup> リエチレン絶縁 耐燃性ホ <sup>°</sup> リエチレンシース ケーブル平形 EM-EEF	2.0mm- 3C ビット・天井	16	m			
金属線び	MM1-B	2	m			
金属線び付属品	1コ用スイッチボックス	1	個			
金属線び付属品	コーナーボックス	1	個			
コンセント	連用 2P15A×1 接地極×1付 125V	1	個			
計						



電気設備工事 細目別内訳

管理棟 1階		動力設備			動力分岐		
名 称	摘 要	数 量	単 位	単 価	金 額	備 考	
600V耐燃性ホリエチレン絶縁電線 (EM-IE)	8mm2	15	m				
EM-CEケーブル	5.5mm2- 4C 管内	1	m				
EM-CEケーブル	5.5mm2- 4C ラック	4	m				
EM-CETケーブル	38mm2 管内	2	m				
EM-CETケーブル	38mm2 ラック	13	m				
金属製可とう電線管 (F) (ヒール被覆有)	(30) エキスパンション用等	1	m				
金属製可とう電線管 (F) (ヒール被覆有)	(63) エキスパンション用等	2	m				
ブレーカー(直付)	ELCB 3P 100AF/40AT	1	個				
撤去工事		1	式				
計							

電気設備工事 細目別内訳

管理棟 1階		発生材処理				
名 称	摘 要	数 量	単位	単 価	金 額	備 考
金属くず		0.036	t			
廃プラスチック		0.427	t			
蛍光管		41.3	kg			
蛍光管	収集運搬費	1	車			
ナゲット費	電線総重量	33	kg			
銅くず		21.2	kg			
計						

電気設備工事 細目別内訳

管理棟 2階		電灯設備		電灯分岐		
名 称	摘 要	数 量	単 位	単 価	金 額	備 考
照明器具	LA1	59	台			
照明器具	LA3	9	台			
照明器具	LA4	27	台			
照明器具	LA10	4	台			
照明器具	LB1	5	台			
照明器具	LB4	2	台			
照明器具	LC1	10	台			
照明器具	LD1	5	台			
照明器具	LG	22	台			
照明器具	LH1	1	台			
照明器具	LJ1	6	台			
照明器具	LK1	2	台			
照明器具	LK2	1	台			
照明器具	LL	2	台			
照明器具	LM	2	台			
切替スイッチ	切替スイッチ1回路用×2	2	個			
切替スイッチ	切替スイッチ2回路用	1	個			
人感スイッチ	一体型（天井用）8A広角検知 照度センサー付	2	個			
人感スイッチ	一体型（天井用）換気扇連動用 3A照度センサー付	1	個			
人感スイッチ	子機	4	個			

電気設備工事 細目別内訳

管理棟 2階		電灯設備		電灯分岐		
名 称	摘 要	数 量	単位	単 価	金 額	備 考
人感スイッチ	換気扇連動用 子機	2	個			
600Vホリエチレン絶縁 耐燃性ホリエチレンシース ケーブル平形 EM-EEF	1.6mm- 2C ビット・管内	47	m			
600Vホリエチレン絶縁 耐燃性ホリエチレンシース ケーブル平形 EM-EEF	1.6mm- 2C ビット・天井	45	m			
600Vホリエチレン絶縁 耐燃性ホリエチレンシース ケーブル平形 EM-EEF	1.6mm- 3C ビット・管内	81	m			
600Vホリエチレン絶縁 耐燃性ホリエチレンシース ケーブル平形 EM-EEF	1.6mm- 3C ビット・天井	29	m			
600Vホリエチレン絶縁 耐燃性ホリエチレンシース ケーブル平形 EM-EEF	2.0mm- 3C ビット・天井	66	m			
タンブラスイッチ (金属プレート付)	1P 15A ×2 ネーム無 - -	1	個			
タンブラスイッチ (金属プレート付)	3W 15A ×1 ネーム無 - -	2	個			
撤去工事	電灯設備	1	式			
計						

電気設備工事 細目別内訳

管理棟 2 階		電灯設備	コンセント分岐			
名 称	摘 要	数 量	単 位	単 価	金 額	備 考
600Vホ <sup>○</sup> リエチレン絶縁 耐燃性ホ <sup>○</sup> リエチレンシース ケーブル平形 EM-EEF	2.0mm- 3C ビット・管内	2	m			
600Vホ <sup>○</sup> リエチレン絶縁 耐燃性ホ <sup>○</sup> リエチレンシース ケーブル平形 EM-EEF	2.0mm- 3C ビット・天井	12	m			
金属線び	MM1-B	2	m			
金属線び付属品	1コ用スイッチボックス	1	個			
金属線び付属品	コーナーボックス	1	個			
コンセント	連用 2P15A×1 接地極×1付 125V	1	個			
計						

電気設備工事 細目別内訳

管理棟 2 階		動力設備		動力分岐		
名 称	摘 要	数 量	単 位	単 価	金 額	備 考
600V耐燃性ホリエチレン絶縁電線 (EM-IE)	8mm <sup>2</sup>	16	m			
EM-CEケーブル	5.5mm <sup>2</sup> - 4C 管内	1	m			
EM-CEケーブル	5.5mm <sup>2</sup> - 4C ラック	3	m			
EM-CETケーブル	38mm <sup>2</sup> 管内	2	m			
EM-CETケーブル	38mm <sup>2</sup> ラック	14	m			
金属製 可とう電線管 (F) (ヒール被覆有)	(30) エクスパンション用等	1	m			
金属製 可とう電線管 (F) (ヒール被覆有)	(63) エクスパンション用等	2	m			
ブレーカー(直付) (3階K-3M-1内)	ELCB 3P 100AF/40AT	1	個			
撤去工事		1	式			
計						

電気設備工事 細目別内訳

管理棟 2階		構内情報通信網設備				
名 称	摘 要	数 量	単 位	単 価	金 額	備 考
EM-UTPケーブル	CAT5E 4P 管内	4	m			
EM-UTPケーブル	CAT5E 4P ビット・天井	40	m			
1種金属線び(MM1)	A型(25.4mm)	4	m			
1種金属線び(MM1) 付属品	A型(25.4mm) 1個用スイッチボックス	2	個			
1種金属線び(MM1) 付属品	A型(25.4mm) コーナボックス	2	個			
情報用アウトレット (金属製)	モジュラージャック(RJ45) ×1	2	個			
防火区画貫通処理 (壁用)	国土交通省大臣認定・消防認定品 φ50	2	か所			
計						

電気設備工事 細目別内訳

管理棟 2階		拡声設備				
名 称	摘 要	数 量	単 位	単 価	金 額	備 考
HPケーブル	1.2 mm- 3C FEP内 (PF・CD)	18	m			
HPケーブル	1.2 mm- 3C ビッド・天井	104	m			
合成樹脂製可とう電線管 (PF単層)	隠ぺい・埋込配管 16mm	18	m			
アッテネータ	3W S(金属製)	2	個			
スピーカ-取外し	天井埋込 再使用する	5	個			
スピーカ-取外し	天井埋込 再使用する ATT付	2	個			
アッテネータ取外し	(金属製) 再使用する	1	個			
ワイレスマイクハンド型	WM-1220	2	個			
ダイバシティワイレスチューナー	養生材含む	1	個			
ダイバシティチューナーユニット	WTU-1830	2	個			
壁取付用ワイレスアンテナ	YW-550	2	個			
ライブストリーミングミキサー	AG03MK2	1	個			
ポータブルマルチミキサー	AT-PMX5P	1	個			
機器取付・調整工事		1	式			
その他雑材		1	式			
撤去工事		1	式			
計						



電気設備工事 細目別内訳

管理棟 2階		火災報知設備		自動火災報知		
名称	摘要	数量	単位	単価	金額	備考
EM-AEケーブル	0.9 mm <sup>2</sup> 2C スポット・天井	40	m			
スポット形感知器 再取付	差動式 2種 露出	5	個			
光電式煙感知器 再取付	2種 非蓄積型 露出	2	個			
撤去工事		1	式			
計						

電気設備工事 細目別内訳

管理棟2階		発生材処理				
名称	摘要	数量	単位	単価	金額	備考
金属くず		0.059	t			
廃プラスチック		0.524	t			
蛍光管		70	kg			
蛍光管	収集運搬費	1	車			
ナゲット費	電線総重量	56.23	kg			
銅くず		30.7	kg			
計						

### 電気設備工事 細目別内訳

管理棟R階		電灯設備		電灯分岐		
名称	摘要	数量	単位	単価	金額	備考
照明器具	LB1	1	台			
照明器具	LB4	1	台			
照明器具	LB6	1	台			
照明器具	LH1	3	台			
照明器具	LL	1	台			
撤去工事	電灯設備	1	式			
計						

電気設備工事 細目別内訳

管理棟		発生材処理				
名 称	摘 要	数 量	単位	単 価	金 額	備 考
廃プラスチック		0.001	t			
蛍光管		1.95	kg			
蛍光管	収集運搬費	1	車			
計						

機械設備工事 科目別内訳

管理棟					
科目名称	中科目名称	数量	単位	金額	備考
(1階)					
空調設備	機器設備	1	式		
空調設備	配管設備	1	式		
空調設備	ダクト設備	1	式		
(2階)					
空調設備	機器設備	1	式		
空調設備	配管設備	1	式		
空調設備	ダクト設備	1	式		
(その他)					
衛生器具設備		1	式		
計					

機械設備工事 細目別内訳

管理棟		1階空気調和設備		機器設備		
名称	摘要	数量	単位	単価	金額	備考
AC-1ビル用マルチ屋外機	冷房能力:33.5kw 暖房能力:37.5kw	1	台			
AC-1-Aビル用マルチ屋内機 天井ダウ外型	冷房能力:11.2kw 暖房能力:12.5kw	2	台			
AC-1-Bビル用マルチ屋内機 天井セット4方向	冷房能力:3.6kw 暖房能力:4.0kw	1	台			
AC-2ビル用マルチ屋外機	冷房能力:45.0kw 暖房能力:50.0kw	1	台			
AC-2-Aビル用マルチ屋内機 天井セット4方向	冷房能力:8.0kw 暖房能力:9.0kw	4	台			
AC-2-Bビル用マルチ屋内機 天井セット4方向	冷房能力:4.5kw 暖房能力:5.0kw	2	台			
AC-2-Cビル用マルチ屋内機 天井セット2方向	冷房能力:3.6kw 暖房能力:4.0kw	1	台			
AC-2-Dビル用マルチ屋内機 天井セット2方向	冷房能力:2.2kw 暖房能力:2.5kw	1	台			
AC-7ヒートポンプエアコン	外気処理型 冷房能力:14.0kw 暖房能力:12.0kw	1	台			
AC-10ヒートポンプエアコン	天井吊型 冷房能力:4.5kw 暖房能力:5.0kw	1	台			
AC-11ヒートポンプエアコン	天井セット1方向 冷房能力:3.6kw 暖房能力:4.0kw	1	台			
AC-12ヒートポンプエアコン	天井セット1方向 冷房能力:4.5kw 暖房能力:4.5kw	1	台			
個別リモコン		13	台			
集中リモコン		1	台			
機器搬入費	1階	1	式			
機器据付費	1階	1	式			
機器搬出費	1階	1	式			
機器撤去費	1階	1	式			
計						

機械設備工事 細目別内訳

管理棟		1階空気調和設備			配管設備	
名 称	摘 要	数 量	単 位	単 価	金 額	備 考
断熱材被覆銅管 (冷媒用ペア)	外形6.35mm×12.7mm	20	m			
断熱材被覆銅管 (冷媒用ペア)	外形9.52mm×15.8mm	9	m			
断熱材被覆銅管 (冷媒用ペア)	外形9.52mm×19.05mm	3	m			
断熱材被覆銅管 (冷媒用ペア)	外形12.7mm×28.58mm	2	m			
断熱材被覆銅管 (冷媒用ペア)	外形12.7mm×25.4mm	2	m			
排水・硬質ポリ塩化ビニル管 (VP)	屋内一般 25A	27	m			
給水・塩化ビニリング鋼管 (SGP-VA)	ねじ接合 屋内一般 20A	13	m			
一般弁類 取付	20A	13	個			
フレキシブルジョイント	ヘックス形 20A	13	個			
保温工事	1階	1	式			
渡り配線工事	1階	1	式			
既設配管撤去工事	1階	1	式			
冷媒回収・破壊費用	1階	1	式			
計						

機械設備工事 細目別内訳

管理棟		1階空気調和設備	ダクト設備			
名称	摘要	数量	単位	単価	金額	備考
たわみ継手	1階	1	式			
器具清掃費	1階	1	式			
計						



機械設備工事 細目別内訳

管理棟		2階空気調和設備		機器設備		
名 称	摘 要	数 量	単 位	単 価	金 額	備 考
AC-3ビートル用マルチ屋外機	冷房能力:56.0kW 暖房能力:63.0kw	1	台			
AC-3-Aビートル用マルチ屋内機 天井セット4方向	冷房能力:7.1kw 暖房能力:8.0kw	4	台			
AC-3-Bビートル用マルチ屋内機 天井ビートルイン	冷房能力:5.6kw 暖房能力:6.3kw	1	台			
AC-3-Cビートル用マルチ屋内機 天井セット4方向	冷房能力:7.1kw 暖房能力:8.0kw	2	台			
AC-4ビートル用マルチ屋外機	冷房能力:56.0kW 暖房能力:63.0kw	1	台			
AC-4-Aビートル用マルチ屋内機 天井セット4方向	冷房能力:8.0kw 暖房能力:9.0kw	3	台			
AC-4-Bビートル用マルチ屋内機 天井セット4方向	冷房能力:5.6kw 暖房能力:6.3kw	4	台			
AC-4-Cビートル用マルチ屋内機 天井セット2方向	冷房能力:2.8kw 暖房能力:3.2kw	1	台			
AC-8ヒートポンプエアコン	外気処理型 冷房能力:28.0kw 暖房能力:23.3kw	1	台			
個別リモコン		14	台			
機器搬入費	2階	1	式			
機器据付費	2階	1	式			
機器搬出費	2階	1	式			
機器撤去費	2階	1	式			
計						

機械設備工事 細目別内訳

管理棟		2階空気調和設備		配管設備		
名称	摘要	数量	単位	単価	金額	備考
断熱材被覆銅管 (冷媒用ペア)	外形6.35mm×12.7mm	8	m			
断熱材被覆銅管 (冷媒用ペア)	外形9.52mm×15.8mm	10	m			
断熱材被覆銅管 (冷媒用ペア)	外形12.7mm×28.58mm	1	m			
断熱材被覆銅管 (冷媒用ペア)	外形9.52mm×22.22mm	4	m			
断熱材被覆銅管 (冷媒用ペア)	外形12.7mm×25.4mm	4	m			
断熱材被覆銅管 (冷媒用ペア)	外形15.88mm×28.58mm	3	m			
排水・硬質ポリ塩化ビニル管 (VP)	屋内一般 25A	18	m			
排水・硬質ポリ塩化ビニル管 (VP)	屋内一般 40A	1	m			
給水・塩ビライニング鋼管 (SGP-VA)	ねじ接合 屋内一般 20A	21	m			
一般弁類 取付	20A	16	個			
フレキシブルジョイント	ヘローズ形 20A	16	個			
保温工事	2階	1	式			
渡り配線工事	2階	1	式			
冷媒回収・破壊費用	2階	1	式			
計						

機械設備工事 細目別内訳


管理棟		2階空気調和設備			ダクト設備	
名 称	摘 要	数 量	単位	単 価	金 額	備 考
たわみ継手	2階	1	式			
器具清掃費	2階	1	式			
計						

機械設備工事 細目別内訳

管理棟		衛生器具設備				
名 称	摘 要	数 量	単 位	単 価	金 額	備 考
温水洗浄便座	TM741CR	2	台			
器具取り付け費		1	式			
器具撤去費		1	式			
計						

# 明石クリーンセンター管理棟外壁改修ほか工事

建築				電気設備				機械設備	
図番	図面名称	図番	図面名称	図番	図面名称	図番	図面名称	図番	図面名称
00	表紙・図面リスト	KA-52	管理棟 詳細図 1 2	E-01	特記仕様書			M-01	機械設備工事 特記仕様書
		KA-53	管理棟 詳細図 1 3					M-02	機械設備工事 空調関係施工要領図
A-01	改修工事特記仕様書 (1)			KE-01	管理棟 動力設備 R階 [現況・撤去]				
A-02	改修工事特記仕様書 (2)			KE-02	管理棟 動力設備 R階 [改修]			KM-01	空調機器表 0 1
A-03	改修工事特記仕様書 (3)			KE-03	管理棟 分電盤 [現況・撤去]			KM-02	空調機器表 0 2
A-04	改修工事特記仕様書 (4)			KE-04	管理棟 分電盤 [改修]			KM-03	空調設備 管理棟 空調設備 系統図
A-05	改修工事特記仕様書 (5)			KE-05	管理棟 照明器具姿図			KM-04	空調設備 管理棟 1階平面図[改修]
				KE-06	管理棟 電灯設備 1階 [現況・撤去]			KM-05	空調設備 管理棟 2階平面図[改修]
KA-01	附近見取図・配置図・仮設計画図			KE-07	管理棟 電灯設備 1階 [改修]				
KA-02	管理棟 1階平面図[現況・撤去・改修]			KE-08	管理棟 電灯設備 2階 [現況・撤去]			KM-07	空調設備 管理棟 R階平面図[改修]
KA-03	管理棟 2階平面図[現況・撤去・改修]			KE-09	管理棟 電灯設備 2階 [改修]			KM-08	空調設備 管理棟 R階平面詳細図[改修]
KA-04	管理棟 3階平面図[現況・改修]			KE-10	管理棟 電灯設備 2階 [現況・撤去]			KM-09	空調[ダクト]設備 管理棟 1階平面図[改修]
				KE-11	管理棟 電灯設備 2階 [改修]			KM-10	空調[ダクト]設備 管理棟 2階平面図[改修]
KA-06	管理棟 R階平面図[現況・撤去]								
KA-07	管理棟 R階平面図[改修]							KM-12	空調[制御]設備 管理棟 1階平面図[改修]
KA-08	管理棟 立面図[現況・撤去・改修]							KM-13	空調[制御]設備 管理棟 2階平面図[改修]
KA-09	管理棟 断面図[現況・撤去・改修]			KE-15	管理棟 電灯設備 R階 [現況・撤去]				
		SA-15	焼却炉棟 4階平面詳細図[現況・改修]	KE-16	管理棟 電灯設備 R階 [改修]			KM-15	空調[制御]設備 管理棟 R階平面図[改修]
				KE-17	管理棟 電灯設備 1階トイレ[現況・撤去・改修]			KM-16	空調設備 管理棟 施工要領詳細図
				KE-18	管理棟 電灯設備 2階トイレ[現況・撤去・改修]			KM-17	空調設備 機器表 0 1 [現況・撤去]
								KM-18	空調設備 機器表 0 2 [現況・撤去]
								KM-19	空調設備[ダクト] 管理棟 1階平面図[現況・撤去]
								KM-20	空調設備[ダクト] 管理棟 2階平面図[現況・撤去]
				KE-23	管理棟 コンセント設備 1階トイレ[現況・改修]				
				KE-24	管理棟 コンセント設備 2階トイレ平面詳細図			KM-22	空調設備 管理棟 1階平面図[現況・撤去]
KA-19	管理棟 1階天井伏図[現況・撤去]							KM-23	空調設備 管理棟 2階平面図[現況・撤去]
KA-20	管理棟 1階天井伏図[改修]			KE-26	管理棟 放送・テレビ共聴設備 2階天井改修 【現況・撤去】				
KA-21	管理棟 2階天井伏図[現況・撤去]			KE-27	管理棟 放送・テレビ共聴設備 2階天井改修 [改修]			KM-25	空調設備 管理棟 R階平面図[現況・撤去]
KA-22	管理棟 2階天井伏図[改修]							KM-26	衛生器具設備 管理棟 1・2・3階平面図[改修]
				KE-34	管理棟 情報(LAN)設備 2階 [改修]				
KA-31	管理棟 建具表 1			KE-37	管理棟 自動火災報知設備 2階 [現況・撤去]				
KA-32	管理棟 建具表 2			KE-38	管理棟 自動火災報知設備 2階 [改修]				
KA-33	管理棟 建具表 3								
KA-34	管理棟 建具表 4								
KA-35	管理棟 建具表 5								
KA-36	管理棟 建具表 6								
KA-41	管理棟 詳細図 1								
KA-42	管理棟 詳細図 2								
KA-43	管理棟 詳細図 3								
KA-44	管理棟 詳細図 4								
KA-45	管理棟 詳細図 5								
KA-46	管理棟 詳細図 6								
KA-48	管理棟 詳細図 8								
KA-50	管理棟 詳細図 10								

特記事項	<ul style="list-style-type: none"> <li>・</li> <li>・</li> <li>・</li> <li>・</li> </ul>	<table border="1" style="width: 100%; border-collapse: collapse;"> <tr> <td style="width: 5%;">課長</td> <td style="width: 5%;">担当課長</td> <td style="width: 5%;">係長</td> <td style="width: 5%;">担当</td> </tr> </table>	課長	担当課長	係長	担当	製作年月日	工事名称 明石クリーンセンター管理棟外壁改修ほか工事 図面名称 表紙・図面リスト	内	00
課長	担当課長	係長	担当							
		 明石市市民生活局環境室資源循環課	R4年3月18日	縮尺		全業 81				

特記仕様書		⑥ 施工条件等		⑬ 完成図等		4 監督職員事務所																																																							
<p>I 工事概要</p> <p>1. 工事場所 明石クリーンセンター管理棟外壁改修ほか工事</p> <p>2. 敷地面積</p> <p>3. 工事種目</p> <p>4. 工事内容 管理棟 外壁・屋上防水・シーリング 外部鉄部塗装 空調設備の機器更新・屋内照明の機器更新</p> <p>II 建築改修工事仕様</p> <p>1. 共通仕様</p> <p>図面及び特記仕様に記載されていない事項は、全て国土交通省大臣官房官庁営繕部監修「公共建築改修工事標準仕様書(建築工事編)(平成28年版)」(以下「改修標仕」という。)による。ただし、改修標仕に規定されていない項目は国土交通省大臣官房官庁営繕部監修「公共建築工事標準仕様書(建築工事編)(平成28年版)」(以下「標仕」という。)による。</p> <p>2. 特記仕様</p> <p>(1) 項目は、番号に○印の付いたものを適用する。 (2) 特記事項は、●印の付いたものを適用する。 ○印の付かない場合は、※印の付いたものを適用する。 ○印と※印の付いた場合は、共に適用する。 (3) 特記事項に記載の[ ]内表示番号は、改修標仕の当該項目当該図又は当該表を示す。 (4) 特記事項に記載の( )内表示番号は、標仕の当該項目当該図又は当該表を示す。 (5) 製造所名は、五十音順とし「株式会社」等の記載は省略する。 ( )内は製品名を示す。 (6) 使用材料決定においては、再生材・F☆☆☆☆・低VOC材料を使用する事。(各項共通)</p>		<p>⑦ 発生材の処理等</p> <p>発注者に引渡しを要するもの ・有( ) ※無 [1.3.12] 特別管理産業廃棄物 ・有( ) ※無 現場において再利用を図るもの ・有( ) ※無 現場において再資源化を図るもの ・有( ) ※無 ・アスベスト含有せつこうボードを除くアスベスト含有成形板の処分 ※埋立処分の場合は、石綿含有産業廃棄物として、安定型最終処分場の一定の場所で埋立処分する。中間処理の場合は、都道府県知事設置許可を受けた溶融施設において溶融又は環境大臣の認可を受けた無害化処理施設において無害化処理を行う。 ・ひ素、カドミウム含有せつこうボードの処理 ※ひのせつこうボードと分別して解体したのち、製造業者に回収を委託するか又は管理型最終処分場で埋立処分する。 ・アスベスト含有せつこうボード及びひ素、カドミウム含有せつこうボード以外のせつこうボードの処理 ※最終処分とする場合は、管理型最終処分場で埋立処分する。再資源化する場合は、再資源化施設の入受条件を確認のうえ、適切に分別したのち、再資源化施設で再資源化する。 ・PCB含有シーリング材の分析調査 ・行う ※行わない</p> <p>⑧ 建築材料等</p> <p>※本工事に使用する材料等のうち、特定のものが特記された場合は、設計図書に規定するもの又はこれらと同等のものとする。ただし、同等のものとする場合は、監督職員の承諾を受ける。なお、「評価名簿による」と特記されたものについては国土交通省大臣官房官庁営繕部監修「建築材料・設備機材等品質性能評価事業建築材料評価名簿(最新版)」によるほか、これと同等のものとする。ただし、同等のものとする場合は、監督職員の承諾を受ける。また、同上評価事業の評価を受けたものを使用する場合は、評価書の写しを監督職員に提出し、その確認をもって、品質・性能の確認があったものとする事ができる。</p> <p>9 特別な材料の工法</p> <p>※改修標仕及び、標仕に記載されていない特別な材料の工法は、材料製造所の指定する工法とする。</p> <p>10 施工数量調査</p> <p>※調査範囲及び調査方法(※図示 ( )) [1.5.2] ※既存破壊調査部分の補修方法( ) [1.5.3]</p> <p>11 技能士</p> <table border="1"> <thead> <tr> <th>適用工事種別</th> <th>技能検定の職種</th> </tr> </thead> <tbody> <tr> <td>鉄筋工事</td> <td>・鉄筋施工(鉄筋組立作業)</td> </tr> <tr> <td>コンクリート工事</td> <td>・型枠施工</td> </tr> <tr> <td>鉄骨工事</td> <td>・とび</td> </tr> <tr> <td>ブロック・ALC等 組工事</td> <td>・ブロック建築 ・ALC等 組施工</td> </tr> <tr> <td>防水工事</td> <td>・塗膜防水 ・シーリング防水 ・アスファルト防水 ・合成ゴム系シート防水</td> </tr> <tr> <td>石工事</td> <td>・石材施工(石張り施工)</td> </tr> <tr> <td>タイル工事</td> <td>・タイル張り</td> </tr> <tr> <td>木工事</td> <td>・建築大工</td> </tr> <tr> <td>屋根及びとい工事</td> <td>・スレート施工 ・建築板金(内外装板金作業)</td> </tr> <tr> <td>金属工事</td> <td>・内装仕上げ施工(鋼製地下工事作業)</td> </tr> <tr> <td>左官工事</td> <td>・左官</td> </tr> <tr> <td>建具工事</td> <td>・サッシ施工 ・ガラス施工</td> </tr> <tr> <td>カーテンホル工事</td> <td>・カーテンホル施工(PC) ・サッシ施工 ・ガラス施工</td> </tr> <tr> <td>塗装工事</td> <td>・塗装(建築塗装作業)</td> </tr> <tr> <td>内装工事</td> <td>・ガラス系床仕上げ工事作業 ・ボード仕上げ工事作業 ・表装(壁装作業)</td> </tr> <tr> <td>補装工事</td> <td>・造園</td> </tr> </tbody> </table> <p>⑨ 測定物質 [1.6.9]  ● ホルムアルデヒド ● トルエン ● キシレン  ○ パラジクロロベンゼン ● エチルベンゼン ● スチレン  測定時期 ・工事着手前 ・工事完成時  ・工事着手前及び完成時  測定方法 ※パッパ採取機器(サブテラ)を使用し分析機関にて分析  測定箇所 室  室内空気中化学物質の室内空気濃度基準値  ※ホルムアルデヒド 100 μg/m<sup>3</sup>(0.08ppm) ※トルエン 260 μg/m<sup>3</sup>(0.07ppm)  ※キシレン 870 μg/m<sup>3</sup>(0.20ppm) ※パラジクロロベンゼン 240 μg/m<sup>3</sup>(0.04ppm)  ※エチルベンゼン 3800 μg/m<sup>3</sup>(0.88ppm) ※スチレン 220 μg/m<sup>3</sup>(0.05ppm)  ※濃度が基準値を超えている場合は、工事部分を引渡してはならない。基準値以下になるまで、再測定を行うこと。</p>		適用工事種別	技能検定の職種	鉄筋工事	・鉄筋施工(鉄筋組立作業)	コンクリート工事	・型枠施工	鉄骨工事	・とび	ブロック・ALC等 組工事	・ブロック建築 ・ALC等 組施工	防水工事	・塗膜防水 ・シーリング防水 ・アスファルト防水 ・合成ゴム系シート防水	石工事	・石材施工(石張り施工)	タイル工事	・タイル張り	木工事	・建築大工	屋根及びとい工事	・スレート施工 ・建築板金(内外装板金作業)	金属工事	・内装仕上げ施工(鋼製地下工事作業)	左官工事	・左官	建具工事	・サッシ施工 ・ガラス施工	カーテンホル工事	・カーテンホル施工(PC) ・サッシ施工 ・ガラス施工	塗装工事	・塗装(建築塗装作業)	内装工事	・ガラス系床仕上げ工事作業 ・ボード仕上げ工事作業 ・表装(壁装作業)	補装工事	・造園	<p>⑭ 施工図等の取扱い</p> <p>14 施工図等の取扱い</p> <p>⑮ 工事写真</p> <p>16 完成写真</p> <p>⑰ 設備工事との取り合い</p> <p>⑱ 設計G L</p> <p>⑲ 交通誘導員等</p>		<p>③ 防水改修工事</p> <p>① 防水改修工事の種類及工法</p> <table border="1"> <thead> <tr> <th>施工箇所/部位</th> <th>既存防水層種別等</th> <th>処理(改修工法)</th> <th>新規防水層種別等</th> </tr> </thead> <tbody> <tr> <td>屋上・PH/平場</td> <td>押えコンクリート+アスファルト防水</td> <td>ケレン・下地調整(POS工法)</td> <td>塩ビシート 機械固定・t1.5</td> </tr> <tr> <td>屋上・PH/立上</td> <td>押えもみり仕上げ+アスファルト防水</td> <td>ケレン・下地調整(POS工法)</td> <td>塩ビシート 接着・t1.5</td> </tr> <tr> <td>面台・バルコニー 架台等</td> <td>複層塗材仕上げ Mo金ゴテ仕上げ</td> <td>RB・下地調整 ケレン・下地調整</td> <td>ウレタン塗膜 密着(X-2)</td> </tr> <tr> <td>押え金物 端部窓廻等</td> <td>ホリケレンシーリング PU-2・10×10</td> <td>既設撤去処分 (再充填工法)</td> <td>変成シリコンシーリング MS-2・10×10</td> </tr> </tbody> </table> <p>(種類、厚さ、露出防水の仕上塗料の種類及び使用量、珪砂入などを記入する)</p> <p>改修ドレン ●設ける [3.2.5]  既存下地の補修及び処置 [3.2.6]  補修箇所の形状、長さ、数量等 ※図示 ( )  ひび割れ部の処置 ※図示 ( )  欠損部・浮き部・ぜい弱部の処置 ※図示 ( )  下地調整材 ※図示 ・C-2 ・CM-2 ・( )  既存露出防水層表面の仕上げ塗装 [3.2.6]  (M4AS、M4AS1、M4C、M4D1、L4X工法の場合)  ※除去する ・除去しない  既存保護層を撤去し防水層を非撤去とした立上り部等の補修及び処置 ※図示 ( ) [3.2.6]  架台廻り等の処置 ※図示 ・監督員と協議により決定 [3.2.6]</p> <p>3 アスファルト及び改質アスファルトシート防水</p> <p>改質及び部分粘着層付改質アスファルトルーフィングシートの種類及び厚さ [3.3.2][表3.3.2~表3.3.9]  ※表3.3.3~表3.3.9による ・図示 [3.4.2][表3.4.1~表3.4.3]  ※表3.4.1~表3.4.3による ・図示  押え金物 ※図示 ・アルミニウム製 L-30×15×2.0(mm)  断熱工法の断熱材 厚さ(mm)・25 ・その他( ) [3.3.2][3.4.2]  材料 屋根保護防水  ※JIS A 9511(発泡アスチック保温材)によるA種押出法ポリスチレンフォーム保温材の保温板3種b(わきあり)など、改修標仕3.3.2.(h)による。  ・その他( )  屋根露出防水  ※JIS A 9511(発泡アスチック保温材)によるA種硬質ポリスチレンフォーム保温材の保温板2種1号又は2号で透湿係数を除く規格に適合するものなど、改修標仕3.3.2.(i)による。  ・その他( )  絶縁用シート ・ホリエフェンフィルム0.15mm ・フラットヤーンロウ(70g/m<sup>2</sup>程度)  保護コンクリートの種類 ※普通コンクリート ・軽量コンクリート [3.3.2]  基準強度 ※18N/mm<sup>2</sup> ・15N/mm<sup>2</sup>  スランプ ※15cm ・18cm  強度試験 ※不要 ・要  ※不要の場合は、JIS A 5308により生産者が行う品質管理の試験結果を提出すること。  溶接金網 ※要(φ6×100mm目) ・不要  立ち上り保護材 ※図示 ・レンガ押え [3.3.2][3.3.5]  ・押出成形ポリ板 厚さ15mm  (製造所 評価名簿による。)  保護コンクリートの厚み ・80mm ・60mm [3.3.5]  屋上排水溝 ※図示 ・その他( )</p>		施工箇所/部位	既存防水層種別等	処理(改修工法)	新規防水層種別等	屋上・PH/平場	押えコンクリート+アスファルト防水	ケレン・下地調整(POS工法)	塩ビシート 機械固定・t1.5	屋上・PH/立上	押えもみり仕上げ+アスファルト防水	ケレン・下地調整(POS工法)	塩ビシート 接着・t1.5	面台・バルコニー 架台等	複層塗材仕上げ Mo金ゴテ仕上げ	RB・下地調整 ケレン・下地調整	ウレタン塗膜 密着(X-2)	押え金物 端部窓廻等	ホリケレンシーリング PU-2・10×10	既設撤去処分 (再充填工法)	変成シリコンシーリング MS-2・10×10
適用工事種別	技能検定の職種																																																												
鉄筋工事	・鉄筋施工(鉄筋組立作業)																																																												
コンクリート工事	・型枠施工																																																												
鉄骨工事	・とび																																																												
ブロック・ALC等 組工事	・ブロック建築 ・ALC等 組施工																																																												
防水工事	・塗膜防水 ・シーリング防水 ・アスファルト防水 ・合成ゴム系シート防水																																																												
石工事	・石材施工(石張り施工)																																																												
タイル工事	・タイル張り																																																												
木工事	・建築大工																																																												
屋根及びとい工事	・スレート施工 ・建築板金(内外装板金作業)																																																												
金属工事	・内装仕上げ施工(鋼製地下工事作業)																																																												
左官工事	・左官																																																												
建具工事	・サッシ施工 ・ガラス施工																																																												
カーテンホル工事	・カーテンホル施工(PC) ・サッシ施工 ・ガラス施工																																																												
塗装工事	・塗装(建築塗装作業)																																																												
内装工事	・ガラス系床仕上げ工事作業 ・ボード仕上げ工事作業 ・表装(壁装作業)																																																												
補装工事	・造園																																																												
施工箇所/部位	既存防水層種別等	処理(改修工法)	新規防水層種別等																																																										
屋上・PH/平場	押えコンクリート+アスファルト防水	ケレン・下地調整(POS工法)	塩ビシート 機械固定・t1.5																																																										
屋上・PH/立上	押えもみり仕上げ+アスファルト防水	ケレン・下地調整(POS工法)	塩ビシート 接着・t1.5																																																										
面台・バルコニー 架台等	複層塗材仕上げ Mo金ゴテ仕上げ	RB・下地調整 ケレン・下地調整	ウレタン塗膜 密着(X-2)																																																										
押え金物 端部窓廻等	ホリケレンシーリング PU-2・10×10	既設撤去処分 (再充填工法)	変成シリコンシーリング MS-2・10×10																																																										
特記事項		課長		担当		製作年月日		工事名称		内																																																			
						R4年3月18日		明石クリーンセンター管理棟外壁改修ほか工事		A-01																																																			
(平成30年3月改定)		担当課長		係長		R4年3月18日		改修工事特記仕様書(1)		全業																																																			

③ 防水改修工事	4 合成高分子系 シート防水	シートの種類及び厚さ ※図示 ・1項の表による [3.5.2] 絶縁シートの種類、厚み等 ※発泡ポリエチレンシート ・ ( ) 固定金具の材質及び寸法形状 [3.5.2] ・製造所指定 ・t0.4mm以上のステン鋼板 ・ ( ) 断熱工法の断熱材 厚さ ・25mm ・ ( ) [3.5.2] 材質 ※JIS A 9511(発泡ポリイソシアヌレート保温材)によるA種硬質ウレタン保温材の 保温板2種1号又は2号で透湿係数を除く規格に適合するものなど、 改修標仕3.5.2.(3)(i)及び(ii)による。 ・その他( )
	5 塗膜防水	防水材の種類 ※図示 ・1項の表による [3.6.3] 保護層の適用 ・適用する ・適用しない [3.6.3] (PIY, P2Y工法の場合)
	6 脱気装置 (各種防水共通)	※設ける(場所: ) [3.3.3][3.4.3][3.5.3][3.6.3]
	7 防水保証 (各種防水共通)	※三者連名防水保証 完成後 ※10年 ・5年 (保証開始日は、完成日の翌日からとする)
	8 防水保証 施工標識	※アクリル板 (t=3.0mm・ステンレス)止200×150、エッチング文字書き込み) (工事名・受注者・施工業者・メーカー・防水種別 ・商品(工法)名・保証年限を記入) ※取付場所は監督員の指示による
	9 シーリング	シーリング材の種類、施工箇所及び目地寸法 [3.7.2][3.7.3] ※図示 ・1項の表による ※その他は、改修標仕表3.7.1を標準とする シーリング材の試験(・要 ・不要) [3.7.8] ※不要の場合は、同じ材料の組合せで実施した試験成績書の写しを提出のこと。 接着試験方法 ※簡易接着試験 ・引張接着性試験(JIS A1439)
	10 樋	とこの材種 ・配管用鋼管 [3.8.2][表3.8.1] ・硬質ポリ塩化ビニル管(カラー) (・VP ・RF-VP) ・その他( ) 軒どい及び縦どい受け金物の材種 [3.8.2][表3.8.3] ・溶融亜鉛めっき製 ・ステンレス製(SUS304) 軒どい及び縦どい受け金物の取付間隔等 [3.8.2][表3.8.3][3.8.3] ※改修標仕表3.8.2による ・図示 防露材の材種 [3.8.2][表3.8.4] ※改修標仕表3.8.4による。 鋼管製とこの防露 (・要 ・不要) [3.8.3][表3.8.5] ※改修標仕表3.8.5により施工箇所に応じて行う。 既存のとこのその他の撤去及び降雨等に対する養生方法 [3.8.3] ※仮設配管及びシート等による。 ルーフドレンの取付け [3.8.3] ※図示 ・既存利用(クワツツブ)
	11 アルミニウム笠木	[3.9.2][3.9.3][表3.9.1]
		種 類 板厚(mm) 表面処理 固定間隔 備 考 ・250形 1.6以上 ・A-1又はB-1種 固定方法及び間隔は品質計画で定められたもの 隅角部及び突当たり部等の役物は本体製造所の仕様による ・300形 1.8以上 ・350形 2.0以上 ( )
		既設笠木の撤去等 ・撤去処分( m) ・撤去再利用( m) 撤去跡補修 ・要 ・不要 補修方法 ※脆弱部撤去の上、CM-2にて補修する。

③ 材 料	※樹脂注入工法に使用するエポキシ樹脂 (JIS A 6024) [4.2.2] (硬質形及び軟質形) ※低粘度形(ひび割れ幅0.5mm未満) ※中粘度形(ひび割れ幅0.5mm以上) ※Uカットシーリング材充填工法用材料 ・シーリング材(※PU-2 ( )) ・可とう性エポキシ樹脂 ・ポリマーセメントモルタル ※シーリング工法用材料 ・パテ状エポキシ樹脂 ・可とう性エポキシ樹脂 ※充填工法用材料 ・エポキシ樹脂モルタル ・ポリマーセメントモルタル ・無収縮モルタル(躯体コンクリート部分) ※アンカーピンニング工法用材料 ※エポキシ樹脂 ・ポリマーセメントスラリー ※アンカーピン(SUS304・全杉切) ※φ4mm ・ ( mm) ※注入口付アンカーピン(SUS304) ※φ6mm ・ ( mm) ※モルタル塗替え工法用材料 ※図示 ・既成目地材の適用及び形状 ※タイル張替え工法及びタイル張り替え工法用材料(張り替え用モルタル等) ・ポリマーセメントモルタル ・変性シリコーン樹脂又はウレタン樹脂(外装用タイル張り用有機系接着剤(JIS A 5557)) (タイルの形状、寸法、標準・特注色の別、役物の適用など) ※適用は、本章、項目6のタイル張り仕上げ外壁改修による。 (タイルの試験張り、見本焼き等) ・試験張りをを行う ・見本焼きを行う ・行わない ※塗り仕上げ用材料 ※適用は、本章、項目7の塗り仕上げ外壁等改修による。	
	4 コンクリート打放し仕上げ外壁改修	※樹脂注入工法(ひび割れ幅0.2以上1.0mm以下に適用) [4.3.4] 注入工法の種類 びび割れ幅(mm) 注入口間隔(mm) 注入量(cc/m) 備 考 ・自動式低圧エポキシ樹脂注入工法 0.2以上~1.0未満 ※200~300 ※40~130 ・手動式エポキシ樹脂注入工法 0.2以上~0.3未満 ※50~100 ※40 0.3以上~0.5未満 ※100~200 ※70 ・機械式エポキシ樹脂注入工法 0.5以上~1.0未満 ※150~250 ※130 ・コア抜き取り検査 ・要 ※不要 ・抜き取り部の補修 ※無収縮モルタル充填 ・ ( ) ※Uカットシーリング工法 [4.3.5] (幅が1mmを超えるひび割れ及び幅が0.2mm以上1.0mm以下の挙動のあるひび割れの改修) ・シーリング材充填後の表面処理 ・要 ※不要 (充填材は、ポリマーセメントモルタルとする。) ※シーリング工法 [4.3.6] (幅が0.2mm未満の微細なひび割れの改修に適用する。) ※充填工法 [4.3.7] (欠損部及び脆弱部除去部分の改修に適用する。) ※露筋部の防錆処理 ※要 ・不要 防錆材 ※防錆ペースト ・ ( )
	5 モルタル塗り仕上げ外壁改修	※ひび割れ、欠損及び浮き部改修 [4.4.1~15] ※既存モルタル塗り部の措置(・撤去 (非撤去) 撤去面積( m) ※モルタル撤去部及び欠損部の補修方法 ・充填工法 (1箇所当たりの面積0.25㎡以下) [4.4.8] ・モルタル塗替え工法 [4.4.9] ※塗替え工法で仕上げ又は全塗厚が25mmを超える場合の処置( ) ※浮き部改修(撤去以外の部分) [4.4.10~15] 種 類 アーカーピンの本数(本/m) 注入口の箇所数(箇所/m) 施工箇所 一般部 指定部 一般部 指定部 ※図示 ・アーカーピニング部分 ※16 ※25 ※樹脂注入工法 ・アーカーピニング全面 ※13 ※20 ※12 ※20 ※樹脂注入工法 ・アーカーピニング全面 ※13 ※20 ※12 ※20 ※樹脂注入工法 ・注入口付アーカーピニング部分 ※9 ※16 ※樹脂注入工法 ・注入口付アーカーピニング全面 ※9 ※16 ※9 ※16 ※樹脂注入工法 ・注入口付アーカーピニング全面 ※9 ※16 ※9 ※16 ※樹脂注入工法 ※注入量は、エポキシ樹脂が25ml/孔、モルタルが50ml/孔とする。 ※ひび割れ部のその他の工法(浮き部以外の非撤去部) ・樹脂注入工法 ・Uカットシーリング材充填工法 ・シーリング工法 (仕様は、コンクリート打ち放し外壁改修工法に準じる。)

⑥ タイル張り仕上げ外壁改修	※ひび割れ、欠損及び浮き部改修 [4.5.1~16] ※既存タイル張り部の措置(・撤去 (非撤去) [4.5.2~4] 撤去面積( m) 撤去深さ(※下記①) ・ ( ) ※撤去部のカッター切込深さ ・①構造体コンクリート表面まで ・②タイル張り下地モルタル面まで ・③張り付けモルタル面まで ※撤去部のコンクリート面のひび割れ部の改修工法 ・樹脂注入工法 (仕様は、コンクリート打ち放し外壁改修工法に準じる。) ※タイル張り撤去部及び欠損部の補修方法 [4.5.7] ・タイル部分張り替え工法 ・ポリマーセメントモルタル使用 ・接着剤使用 ・タイル張り替え工法 [4.5.8] (伸縮調整目地及びひび割れ誘発目地) ※設ける(※表4.5.1 ・図示) (外装タイル及び下地モルタルの接着力試験) [表4.5.2] ・行う(※判定は表4.5.2による) (タイル張りの工法) [表4.5.4] 外装 ・密着張り ・改良積上げ張り ・改良圧着張り ネット ・マスク張り ・モザイク張り 有機系接着剤の使用量 ( ) kg/m <sup>2</sup> [表4.5.5] ※タイルの種類 [4.2.2][4.5.7][4.5.8] 形状寸法(mm) きじ うわぐすり 役物 色 備考 磁器 せつ器 陶器 施軸 無軸 あり なし 標準 特注 ※役物:標準的な曲がり(小口、標準、二丁、屏風)の役物は一体成形 ※タイルの見本焼き (※行わない ・行う) ※浮き部改修(撤去以外の部分) [4.5.9~15] 種 類 アーカーピンの本数(本/m) 注入口の箇所数(箇所/m) 施工箇所 一般部 指定部 一般部 指定部 ※図示 ・アーカーピニング部分 ※16 ※25 ※樹脂注入工法 ・アーカーピニング全面 ※13 ※20 ※12 ※20 ※樹脂注入工法 ・アーカーピニング全面 ※13 ※20 ※12 ※20 ※樹脂注入工法 ・注入口付アーカーピニング部分 ※9 ※16 ※樹脂注入工法 ・注入口付アーカーピニング全面 ※9 ※16 ※9 ※16 ※樹脂注入工法 ・注入口付アーカーピニング全面 ※9 ※16 ※9 ※16 ※樹脂注入工法 ※注入量は、エポキシ樹脂が25ml/孔、モルタルが50ml/孔とする。 ※ひび割れ部のその他の工法(浮き部以外の非撤去部) ・樹脂注入工法 ・Uカットシーリング材充填工法 (仕様は、コンクリート打ち放し外壁改修工法に準じる。) ※伸縮調整目地改修工法 [4.5.16] ・伸縮調整目地の位置 (※図示 ・ ) ・伸縮調整目地の寸法 (※図示 ・ ) 撥水材 クワアール(東亜合成株式会社)同等品	
	7 塗り仕上げ外壁等改修	※既存塗膜のアスベスト含有調査 ・行う( 検体) [4.6.2] ※工程ごとの所要量の確認 [4.6.2] ※改修仕様表4.6.11による ・単位面積当たりの使用量(空缶等) ※既存塗膜劣化部の除去、下地処理の工法 [4.6.3][表4.6.2~表4.6.5] 工 法 処理範囲 備 考 ・サンダー工法 ※既存仕上げ全体 ・図示 ・高圧水洗工法 ※既存仕上げ全体 ・図示 ・超高圧水洗工法 ※既存仕上げ全体 ・図示 ・水洗い工法 ※上記処理範囲以外の 既存仕上げ全体 ・塗膜はく離工法 ※既存仕上げ全体 ・図示 注1. 高圧水洗工法(20MPa~50MPa未満程度) 注2. 超高圧水洗工法(50MPa以上) 注3. 塗膜剥離剤は性能等を確認できる資料を監督員に提出する。[4.2.2] ※下地調整 [4.6.3~4] 種 類 呼び名(適用下地) 塗厚(mm) 主な適用仕上げ材 ・セメント系下地調整塗材 ・1種 ・下地調整塗材C-1 0.5~1.0 内・外装用薄塗材E 複層塗材E ・2種 ・下地調整塗材C-2 1.0~3.0 全ての仕上げ塗材 ・合成樹脂エマルジョン系下地調整塗材 ・下地調整塗材E 0.5~1.0 内・外装用薄塗材E 複層塗材E ・セメント系下地調整厚塗材 ・1種 ・下地調整塗材CM-1 3.0~10.0 内・外装用薄塗材E 複層塗材E ・2種 ・下地調整塗材CM-2 10.0~100.0 全ての仕上げ塗材 注1. セメント系下地調整塗材は、結合材としてセメント及びセメント混和用ポリマーディスペーション又は再乳化形物末樹脂を混合したもの。 注2. 合成樹脂エマルジョン系下地調整塗材は、結合材として合成樹脂エマルジョンを使用したもの ※工法等 [4.6.5] 種類 呼び名 工 法 仕上げの形状 施工箇所 ・外装薄塗材Si ・吹付け ・砂壁状 ・ローラー ・ゆず肌状 ・さざ波状 ・ゆず肌状 ・可とう形外装薄塗材Si ・吹付け ・砂壁状 ・ローラー ・ゆず肌状 ・さざ波状 ・ゆず肌状 薄付 ・吹付け ・砂壁状 ・ゆず肌状 ・こて ・平たん状 ・凸凹状 ・外装薄塗材E ・吹付け ・さざ波状 ・ゆず肌状 ・着色骨材砂壁状 ・こて ・吹付け ・砂壁状 ・ゆず肌状 ・可とう形外装薄塗材E ・こて ・平たん状 ・凸凹状 ・ローラー ・さざ波状 ・ゆず肌状 ・防水形外装薄塗材E ・吹付け ・凸凹状 ・外装薄塗材S 吹付け 砂壁状 厚付 ・吹付け ・吹放し ・凸凹処理 ・平垣状 ・凸凹状 ・外装厚塗材Si 吹付け 吹放し ・凸凹処理 ・平垣状 ・凸凹状 ・外装厚塗材E ・こて ・ローラー ・凸凹状 複層 ・複層塗材OE ・複層塗材Si ・複層塗材E ・複層塗材RE 吹付け 凸凹処理 ・凸凹状 ・ゆず肌 ・吹付け 凸凹処理 ・凸凹状 ・ゆず肌 ・吹付け 凸凹処理 ・凸凹状 ・ゆず肌 ・その他 ( ) 複層仕上げ塗材等の上塗材 ※水系7リットルつ有 ( ) [4.2.2] マスク塗材の種類 ・A種 ・B種 ・ ( ) [4.7.2] 仕上材塗り(EP-G)の適用 ・適用する ・適用しない 仕上材塗り(EP-G)の種類 ・マスク塗材製造所の推奨品

特記事項	課長	担当課長	保長	担当	製作年月日	工事名称	内
(平成30年3月改定)					R4年3月18日	明石クリーンセンター管理棟外壁改修ほか工事	A-02
	明石市市民生活局環境室資源循環課				図面名称	縮尺	全葉
					R4年3月18日	改修工事特記仕様書(2)	—

5 建 具 改 修 工 事	1 一般事項	改修工法 [5.1.3] ・かぶせ工法 ・撤去工法 ・新規設置(位置等は図示) 防火戸の指定 ※図示 ・無 [5.1.4] 防火戸の運動装置 ・ヒューズ装置 ・熱感知器 ・煙感知器 見本の製作(・要 ※不要) 仮組(・要 ※不要) [5.1.5] 防犯建物部品の適用 ※図示 ・無 [5.1.7]	6 ステンレス製建具	簡易気密型ドアセットの性能 [5.6.2] ・適用する(表5.4.1による) ・適用しない 外部に面する鋼製建具の耐風圧性能 ・S-4 ・S-5 ・S-6 防音、断熱、耐震等に係る性能と等級 ※図示 ・( ) ・適用しない ステンレス鋼板の材質 [5.6.3] ・SUS304 ・SUS430J1L ・SUS430(屋外は不可) 表面仕上げ [5.6.4] ・HL仕上げ ・2B仕上げ程度 ・磨き仕上げ( ) くつずりの仕上げ ※HL ・NO.2B 曲げ加工 [5.6.5] ※普通曲げ ・角出し曲げ(補強有り)	13 ガラス	ガラスの種類、厚さ ※図示 ・下表 [5.13.2] ガラスの種類 厚さ 品種・特性による種類等 使用箇所 ・70t板ガラス 4 ※5 ・型板ガラス 3 ※4 ・強化ガラス(学校用) ※4 ・5 教室等一般居室 強化型板ガラス ※4 事務所 ・網入磨き板ガラス ※6.8 ・網入型板ガラス ※6.8 ガラス留め材 [5.13.2] ※シーリング( ) ・ガasket( ) 熱線反射ガラスの映像調整 [5.13.4] ・要 ○不要 ガラスブロック [5.13.5] 表面形状及び寸法 ※図示 ・( ) 壁用金属枠及び補強材 ※図示 ・( ) 力骨の材質、寸法、形状 ※図示 ・( ) 化粧目地材 ・モルタル(色) ・シーリング( ) 金属製化粧カバーの材質、寸法、形状 ※図示 ・( ) 風圧力に対応した工法 ・図示 ・( )	集成材等 ※特記なき部分は図示 [6.5.2] 「集成材の日本農林規格」による造作用集成材 ・造作用集成材 樹種( )、寸法( ) 見付材面の等級 ※1等・( ) ・化粧ばり造作用集成材 樹種(・化粧薄板(・t= mm)・芯材( ))、寸法( ) 見付材面の等級 ※1等・( ) ・化粧ばり構造用集成柱 樹種(・化粧薄板(・t= mm)・芯材( ))、寸法( ) 「集成材の日本農林規格」以外による造作用製材 ・造作用集成材 樹種( )、寸法( ) 見付材面の品質( ) 含水率 ※15%以下・( ) ・化粧ばり造作用集成材 樹種(・化粧薄板(・t= mm)・芯材( ))、寸法( ) 見付材面の品質( ) 含水率 ※15%以下・( ) 「単層積層材の日本農林規格」による造作用単層積層材 厚さ( )、表面の品質( )、防虫処理( ) 「単層積層材の日本農林規格」以外の造作用単層積層材 厚さ( )、表面の品質( ) 含水率 ※14%以下・( )、防虫処理( ) 床張り用合板等 合板の種類・規格等 ※特記なき部分は図示(厚さ等) 合板の種類 表板の樹種名 接着の程度等 板面の品質 処理(防虫・難燃)
	2 アルミニウム製建具	建具の性能構造等 [5.2.2][表5.2.1] 種類 耐風圧性 気密性 水密性 枠見込み(mm) 施工箇所 ・A種 S-4 A-3 W-4 70 ・B種 S-5 100 ・C種 S-6 A-4 W-5 100 ・防音ドアセット、防音サッシ 遮音性の等級( ) ・断熱ドアセット、断熱サッシ 断熱性の等級( ) ・耐震ドアセット 面内変形追従性の等級( ) 表面処理 [5.2.4][表5.2.2] (・A-1 ・A-2 ・B-1 ・B-2 ・C-1 ・C-2 ・D) 着色陽極酸化被膜のカラー (・ブランチ系 ・ブラック ・ステンカラー) 建具製作時のアルミニウム材材切断面及び溶接後の表面処理(※要 ・不要) 網戸(・要 ・不要) ※網戸の形式(・外部可動式 ・固定式) ※網の種類 ・ガラス繊維入り合成樹脂製 ・合成樹脂製 ・ステン製(SUS316) ステンレス製くつずり ・使用する(仕上:※HL ・NO.2B) ・使用しない 引き違いアルミニウム建具の落下防止装置 (※自動外れ止め装置 ・手動外れ止め装置) 結露水の処理方法 ※図示 ・その他( ) 水切り板、ぜん板等 ※図示 ・その他( ) [5.2.5] 耐風圧性、気密性、水密性の等級種別 [5.3.2] 表5.3.1による ・A種 ・B種 ・C種 ・その他( ) 遮音性能等級の種別 表5.3.2による ・T-A種 ・T-B種 ・その他( ) 断熱性能等級の種別 表5.3.3による ・H-A種 ・H-B種 ・その他( ) ガラス ※図示 ・複層ガラス ・( ) [5.3.3] 枠の見込寸法 ※図示 [5.3.4] 表面色 ※図示 ・その他( )	7 建具用金物	金物の種類及び見え掛り部の材質 [5.7.2][表5.7.1] ※表5.7.1による ○図示(表5.7.1の*印共) 樹脂製建具に使用する丁番 [5.7.2][表5.7.3] ※表5.7.3による ・図示 取付け位置(握り玉、レバーハンドル、押板、クレスト等) [5.7.3] ※図示 ・建築基準法等の規定による(排煙設備等) グラッドマスターキー [5.7.4] ・要 ○不要 マスターキー ・要 ○不要 ・既設マスターキー合わせを行う 自動ドア開閉装置の性能値 [5.8.2~3][表5.8.1~3] ※表5.8.1及び表5.8.2による。 ・図示 戸の開閉方法及びセンサーの種類 開閉方法 センサの種類 ・スライディングドア ・マットスイッチ ・電波スイッチ ・スイングドア ・光線スイッチ ・音波スイッチ ・熱線スイッチ ・光電スイッチ ・押しボタンスイッチ ・多機能使用スイッチ ・ペダルスイッチ ※センサーの種類に対応する必要性能項目は表5.8.3による。 ・図示	⑥ 内装改修工事	1 他の部位との取合い等 既存間仕切壁の撤去に伴う当該壁の取り合う天井、壁及び床の改修範囲 [6.1.3] ※図示 ・壁厚程度とし、既存仕上げに準じた仕上げを行う 天井内の既存壁の撤去に伴う当該壁の取り合う天井の改修範囲 [6.1.3] ※図示 ・壁面より両側600mm程度とし、既存仕上げに準じた仕上げを行う 天井の撤去に伴う取合い部の壁面の改修 [6.1.3] ※図示 ・既存のまま ビニールシート等の除去 [6.2.2] ○仕上材のみ(接着剤共) ・下地モルタル共(・図示の範囲 ・仕上材撤去範囲全て) 合成樹脂塗床材の除去の工法 [6.2.2] ・機械的除去工法 ・目荒し工法 コンクリート又はモルタル面の凹凸・段差処理等を行う場合の補修材料 [6.2.2] ・ホリマセメントモルタル ・エポキシ樹脂モルタル(新規仕上げが合成樹脂塗床の場合) 改修後の床の清掃範囲 [6.2.2] ※改修箇所(施工時に使用した範囲) ・図示 間仕切壁撤去に伴う他の構造体の補修 [6.3.2][4.4.9] ※図示 ・モルタル塗り (モルタルの塗厚が25mmを超える場合は、SUS70kピン@200程度×SUS製又はSUSなまし鉄線にて補強すること。) 見え掛り面の表面仕上げ [6.5.1][表6.5.1] 種類 適用箇所 ・A種 ・B種 ・C種 木材の工事現場搬入時の含水率 [6.5.2] 種別 ※A種 ・B種 備考 下地材 15%以下 20%以下 全断面の 造作材 15%以下 18%以下 平均の推定値 製材 ※特記なき部分は図示 [6.5.2] 「製材の日本農林規格」による製材 ・下地用針葉樹製材 樹種( )、寸法( )、等級 ※2級・( ) 形状(・板類耳付・押角)、含水率( ) ・造作用針葉樹製材 樹種( )、寸法( )、等級(・上小節・小節) 形状(・板類・角類)、含水率( ) ・広葉樹製材 樹種( )、寸法( )、等級 ※1等・( ) 形状(耳付の有無 ・有 ・無)、含水率 ※10%以下・( ) 「製材の日本農林規格」以外の製材 樹種( )、寸法( )、材面の品質( ) 防虫処理( )、難燃処理( )、含水率( ) 造作材の材面の品質 [6.5.2][表6.5.3] ※A種 ・B種 代用樹種の使用 [6.5.2][表6.5.4] ※可 ・不可	集成材の種類・規格等 ※特記なき部分は図示(厚さ等) 合板の種類 表板の樹種名 接着の程度等 板面の品質 処理(防虫・難燃) 普通合板 ・ラワン ・シロ ・針葉樹 ・その他( ) ※1類 ・2類 ※2等 (針葉樹) ※C-D ・( ) コンクリート型枠合板 ・ラワン ・シロ ・針葉樹 ・その他( ) ・1類 ・C-D ・塗装品 ・( ) 構造用合板 ・ラワン ・シロ ・針葉樹 ・その他( ) 接着の程度 ※1類 等 ・1級 ※2級 ・( ) その他種類 種類 厚さ ・繊維板(JIS A 5905) ・パーティクルボード ・構造用パネル 防腐・防蟻処理 ・行う [6.5.5] ・薬剤の加圧注入による処理 適用部位( ) 保存処理性能区分( ) ・薬剤の塗布による処理方法 ※[6.5.5](a)(iii)②による ・その他( ) ・ボード原料接着剤への薬剤混入による処理 ・( ) 防虫処理(ラワン材等を使用する場合) [6.5.5] ・行う(保存処理K1) ・行わない 鉄筋コンクリート造等の内部間仕切軸組及び床組 [6.5.6] ・間仕切軸組に用いる木材 ※図示 ・杉 ・松 ・( ) ・床組に用いる木材 ※図示 ・杉 ・松 ・( ) 窓、出入口その他に用いる木材 [6.5.7] ※図示 ・桧(吊元、下枠等) ・( ) 縁甲板及び上がり框に用いる木材 [6.5.8] ※図示 ・桧 ・( ) 壁及び天井下地に用いる木材 [6.5.9] ※図示 ・杉 ・松 ・( )
	3 樹脂製建具	耐風圧性、気密性、水密性の等級種別 [5.3.2] 表5.3.1による ・A種 ・B種 ・C種 ・その他( ) 遮音性能等級の種別 表5.3.2による ・T-A種 ・T-B種 ・その他( ) 断熱性能等級の種別 表5.3.3による ・H-A種 ・H-B種 ・その他( ) ガラス ※図示 ・複層ガラス ・( ) [5.3.3] 枠の見込寸法 ※図示 [5.3.4] 表面色 ※図示 ・その他( )	8 自動ドア開閉装置	自閉式上吊り引戸装置の性能 [5.9.3][表5.9.1] ※表5.9.1による ・製造所標準仕様による	② 既存床の撤去並びに下地補修	2 既存壁の撤去並びに下地補修 既存間仕切壁の撤去に伴う他の構造体の補修 [6.3.2][4.4.9] ※図示 ・モルタル塗り (モルタルの塗厚が25mmを超える場合は、SUS70kピン@200程度×SUS製又はSUSなまし鉄線にて補強すること。) 見え掛り面の表面仕上げ [6.5.1][表6.5.1] 種類 適用箇所 ・A種 ・B種 ・C種 木材の工事現場搬入時の含水率 [6.5.2] 種別 ※A種 ・B種 備考 下地材 15%以下 20%以下 全断面の 造作材 15%以下 18%以下 平均の推定値 製材 ※特記なき部分は図示 [6.5.2] 「製材の日本農林規格」による製材 ・下地用針葉樹製材 樹種( )、寸法( )、等級 ※2級・( ) 形状(・板類耳付・押角)、含水率( ) ・造作用針葉樹製材 樹種( )、寸法( )、等級(・上小節・小節) 形状(・板類・角類)、含水率( ) ・広葉樹製材 樹種( )、寸法( )、等級 ※1等・( ) 形状(耳付の有無 ・有 ・無)、含水率 ※10%以下・( ) 「製材の日本農林規格」以外の製材 樹種( )、寸法( )、材面の品質( ) 防虫処理( )、難燃処理( )、含水率( ) 造作材の材面の品質 [6.5.2][表6.5.3] ※A種 ・B種 代用樹種の使用 [6.5.2][表6.5.4] ※可 ・不可	
	4 鋼製建具	簡易気密型ドアセットの性能 [5.4.2][表5.4.1] ・適用する(表5.4.1による) ○適用しない 外部に面する鋼製建具の耐風圧性能 [5.4.2] ○S-4 ・S-5 ・S-6 防音、断熱、耐震等に係る性能と等級 ※図示 ・( ) ○適用しない 鋼板 [5.4.3] ・JIS G 3302 溶融亜鉛めっき鋼板及び鋼帯 めっき付着量 ※Z12又はF12を満足するもの ・その他( ) ・JIS G 3317 溶融亜鉛-5%7%ニッケル合金めっき鋼板及び鋼帯 めっき付着量 ※Y08を満足するもの ・その他( ) 鋼板類の厚さ ※表5.4.2による ・図示 くつずりの仕上げ ※HL ・NO.2B [5.4.4]	9 自閉式上吊り引戸装置	10 重量シャッター	3 既存壁の撤去並びに下地補修	3 既存壁の撤去並びに下地補修 既存間仕切壁の撤去に伴う他の構造体の補修 [6.3.2][4.4.9] ※図示 ・モルタル塗り (モルタルの塗厚が25mmを超える場合は、SUS70kピン@200程度×SUS製又はSUSなまし鉄線にて補強すること。) 見え掛り面の表面仕上げ [6.5.1][表6.5.1] 種類 適用箇所 ・A種 ・B種 ・C種 木材の工事現場搬入時の含水率 [6.5.2] 種別 ※A種 ・B種 備考 下地材 15%以下 20%以下 全断面の 造作材 15%以下 18%以下 平均の推定値 製材 ※特記なき部分は図示 [6.5.2] 「製材の日本農林規格」による製材 ・下地用針葉樹製材 樹種( )、寸法( )、等級 ※2級・( ) 形状(・板類耳付・押角)、含水率( ) ・造作用針葉樹製材 樹種( )、寸法( )、等級(・上小節・小節) 形状(・板類・角類)、含水率( ) ・広葉樹製材 樹種( )、寸法( )、等級 ※1等・( ) 形状(耳付の有無 ・有 ・無)、含水率 ※10%以下・( ) 「製材の日本農林規格」以外の製材 樹種( )、寸法( )、材面の品質( ) 防虫処理( )、難燃処理( )、含水率( ) 造作材の材面の品質 [6.5.2][表6.5.3] ※A種 ・B種 代用樹種の使用 [6.5.2][表6.5.4] ※可 ・不可	
	5 鋼製軽量建具	簡易気密型ドアセットの性能 [5.5.2] ・適用する(気密性:A-3) ・適用しない 防音、断熱、耐震等に係る性能と等級 ※図示 ・( ) ・適用しない 鋼板類の種類 [5.5.3] ・亜鉛めっき鋼板 ・ビニール被膜鋼板 ・カラー鋼板 ・ステンレス鋼板 召し合せ・縦小口包みの材質 ・鋼板 ・ステンレス ・アルミニウム合金 戸の心材 ・ペーパーコアー ・水酸化アルミ無機シート ・発泡材 その他 ※標準仕様書の規定以外は、建具製造所の仕様による。 鋼板類の厚さ ※表5.5.1による ・図示 [5.5.4] くつずりの仕上げ ※HL ・NO.2B	11 軽量シャッター	12 オーバーヘッドドア	4 木下地等	4 木下地等 見え掛り面の表面仕上げ [6.5.1][表6.5.1] 種類 適用箇所 ・A種 ・B種 ・C種 木材の工事現場搬入時の含水率 [6.5.2] 種別 ※A種 ・B種 備考 下地材 15%以下 20%以下 全断面の 造作材 15%以下 18%以下 平均の推定値 製材 ※特記なき部分は図示 [6.5.2] 「製材の日本農林規格」による製材 ・下地用針葉樹製材 樹種( )、寸法( )、等級 ※2級・( ) 形状(・板類耳付・押角)、含水率( ) ・造作用針葉樹製材 樹種( )、寸法( )、等級(・上小節・小節) 形状(・板類・角類)、含水率( ) ・広葉樹製材 樹種( )、寸法( )、等級 ※1等・( ) 形状(耳付の有無 ・有 ・無)、含水率 ※10%以下・( ) 「製材の日本農林規格」以外の製材 樹種( )、寸法( )、材面の品質( ) 防虫処理( )、難燃処理( )、含水率( ) 造作材の材面の品質 [6.5.2][表6.5.3] ※A種 ・B種 代用樹種の使用 [6.5.2][表6.5.4] ※可 ・不可	
	特記事項						
	(平成30年3月改定)						



明石市市民生活局環境室資源循環課

製作年月日

R4年3月18日

工事名称

明石クリーンセンター管理棟外壁改修ほか工事

図面名称

改修工事特記仕様書(3)

内

A-03

縮尺

全葉

-



⑥ 内装 改修 工事	6 軽量鉄骨壁下地	⑤ 軽量鉄骨天井下地	<p>野縁等の種類 [6.6.2][表6.6.1]</p> <p>屋内 (※19型 ・25型) 屋外 (・19型 ※25型)</p> <p>屋外の野縁受, 吊りボルト, インサート [6.6.3]</p> <p>間隔 ( )mm程度, 周辺部は端部から ( )mm以内</p> <p>屋外の野縁の間隔 ( )mm程度</p> <p>既存の埋込インサート ・使用する ○使用しない [6.6.4]</p> <p>※既存の埋込インサートを使用する場合は, 吊りボルトの引抜き試験を行うこと。</p> <p>あと施工アンカーの引抜き試験 ・行う ○行わない [6.6.4]</p> <p>屋外の埋込インサートの引抜き試験 [6.6.4]</p> <p>※( )N程度の荷重により( )箇所程度行い, 抜けないことを確認する。</p> <p>開口部等の補強</p> <p>吊りボルトの間隔が900mmを超える場合 ※図示</p> <p>ふところが1.5mを超える場合 ※改修標仕6.6.4(h)による</p> <p>ふところが3mを超える場合 ※図示</p> <p>下地材における耐震性を考慮した場合 ※図示</p> <p>屋外軒天井、ビティ天井等における耐風圧性を考慮した補強 ※図示</p>																																																																														
		⑦ ビニル床シート、ビニル床 タイル、ゴム床タイル張り	<p>6 軽量鉄骨壁下地</p> <p>⑦ ビニル床シート [6.7.3][表6.7.1]</p> <table border="1"> <tr> <th>種類</th> <th>スタットの高さによる区分</th> </tr> <tr> <td>・50形</td> <td>高さ2.7m以下</td> </tr> <tr> <td>○・65形</td> <td>高さ4.0m以下</td> </tr> <tr> <td>・90形</td> <td>高さ4.0mを超え4.5m以下</td> </tr> <tr> <td>・100形</td> <td>高さ4.5mを超え5.0m以下</td> </tr> </table> <p>スタットの高さが5.0mを超える場合 ※図示</p> <p>スラットのの種類 [6.7.3][表6.7.1]</p> <table border="1"> <tr> <th>種類</th> <th>スラットの長さ</th> </tr> <tr> <td>・50形</td> <td>高さ2.7m以下</td> </tr> <tr> <td>○・65形</td> <td>高さ4.0m以下</td> </tr> <tr> <td>・90形</td> <td>高さ4.0mを超え4.5m以下</td> </tr> <tr> <td>・100形</td> <td>高さ4.5mを超え5.0m以下</td> </tr> </table> <p>スラットの高さが5.0mを超える場合 ※図示</p> <p>ビニル床シート [6.8.2][表6.8.3]</p> <table border="1"> <tr> <th>種類</th> <th>色柄</th> <th>厚さ(mm)</th> </tr> <tr> <td>○発泡層のないもの</td> <td>※FS ・TS</td> <td>※2.0 ・2.5</td> </tr> <tr> <td>・発泡層のあるもの</td> <td>・HS ・KS</td> <td>・2.8 ・3.5</td> </tr> <tr> <td>・特殊機能床シート</td> <td>・NC</td> <td>・2.0 ・2.5</td> </tr> <tr> <td>・防滑性</td> <td>・無地 ・マブル</td> <td></td> </tr> <tr> <td>・抗菌性</td> <td>・凹凸模様</td> <td></td> </tr> <tr> <td>・帯電防止性</td> <td>・7mmメッシュ</td> <td></td> </tr> <tr> <td>・耐動荷重性</td> <td></td> <td></td> </tr> </table> <p>※帯電防止性能は, 体積抵抗値 (JIS K6911) 1.0×10<sup>10</sup>Ω以下 漏えい抵抗値 (JIS A1454) による)</p> <p>・ビニル床タイル、ゴム床タイル [6.8.2]</p> <table border="1"> <tr> <th>種類</th> <th>色柄</th> <th>厚さ(mm)</th> </tr> <tr> <td>・ホモジニアスピニル床タイル</td> <td>・HT</td> <td>※2.0 ・3.0</td> </tr> <tr> <td>・ホモジニアスピニル床タイル</td> <td>・CT</td> <td>※2.0 ・3.0</td> </tr> <tr> <td>・ゴム床タイル</td> <td>・CTS</td> <td>※2.0 ・3.0</td> </tr> </table> <p>特殊機能床材 [6.8.2]</p> <table border="1"> <tr> <th>種類</th> <th>性能</th> <th>厚さ(mm)</th> </tr> <tr> <td>・帯電防止床シート</td> <td></td> <td></td> </tr> <tr> <td>・帯電防止床タイル</td> <td></td> <td></td> </tr> <tr> <td>・防滑性シート</td> <td></td> <td></td> </tr> </table> <p>種類 形状・厚さ等</p> <table border="1"> <tr> <th>種類</th> <th>形状・厚さ等</th> </tr> <tr> <td>・視覚障害者用床タイル</td> <td></td> </tr> <tr> <td>・耐動荷重性床シート</td> <td></td> </tr> </table> <p>ビニル幅木の厚さ(mm)、高さ(mm)等 [6.8.2]</p> <p>厚さ ※1.5mm以上 高さ ※60 ・75 ・100</p> <p>※使用するビニル幅木は、長尺タイプとすること。</p> <p>ゴム床タイル [6.8.2]</p> <table border="1"> <tr> <th>種類</th> <th>厚さ</th> </tr> <tr> <td>・ゴム床タイル</td> <td></td> </tr> </table> <p>モルタル塗り下地及び木造下地以外の下地の工法 ※図示 [6.8.3]</p> <p>ビニル床シートの継目処理</p> <p>※熱溶接工法</p> <p>・突付け (施工箇所: )</p> <p>・シール材による継目処理</p>	種類	スタットの高さによる区分	・50形	高さ2.7m以下	○・65形	高さ4.0m以下	・90形	高さ4.0mを超え4.5m以下	・100形	高さ4.5mを超え5.0m以下	種類	スラットの長さ	・50形	高さ2.7m以下	○・65形	高さ4.0m以下	・90形	高さ4.0mを超え4.5m以下	・100形	高さ4.5mを超え5.0m以下	種類	色柄	厚さ(mm)	○発泡層のないもの	※FS ・TS	※2.0 ・2.5	・発泡層のあるもの	・HS ・KS	・2.8 ・3.5	・特殊機能床シート	・NC	・2.0 ・2.5	・防滑性	・無地 ・マブル		・抗菌性	・凹凸模様		・帯電防止性	・7mmメッシュ		・耐動荷重性			種類	色柄	厚さ(mm)	・ホモジニアスピニル床タイル	・HT	※2.0 ・3.0	・ホモジニアスピニル床タイル	・CT	※2.0 ・3.0	・ゴム床タイル	・CTS	※2.0 ・3.0	種類	性能	厚さ(mm)	・帯電防止床シート			・帯電防止床タイル			・防滑性シート			種類	形状・厚さ等	・視覚障害者用床タイル		・耐動荷重性床シート		種類	厚さ	・ゴム床タイル	
		種類	スタットの高さによる区分																																																																														
		・50形	高さ2.7m以下																																																																														
		○・65形	高さ4.0m以下																																																																														
		・90形	高さ4.0mを超え4.5m以下																																																																														
		・100形	高さ4.5mを超え5.0m以下																																																																														
		種類	スラットの長さ																																																																														
		・50形	高さ2.7m以下																																																																														
		○・65形	高さ4.0m以下																																																																														
		・90形	高さ4.0mを超え4.5m以下																																																																														
		・100形	高さ4.5mを超え5.0m以下																																																																														
種類	色柄	厚さ(mm)																																																																															
○発泡層のないもの	※FS ・TS	※2.0 ・2.5																																																																															
・発泡層のあるもの	・HS ・KS	・2.8 ・3.5																																																																															
・特殊機能床シート	・NC	・2.0 ・2.5																																																																															
・防滑性	・無地 ・マブル																																																																																
・抗菌性	・凹凸模様																																																																																
・帯電防止性	・7mmメッシュ																																																																																
・耐動荷重性																																																																																	
種類	色柄	厚さ(mm)																																																																															
・ホモジニアスピニル床タイル	・HT	※2.0 ・3.0																																																																															
・ホモジニアスピニル床タイル	・CT	※2.0 ・3.0																																																																															
・ゴム床タイル	・CTS	※2.0 ・3.0																																																																															
種類	性能	厚さ(mm)																																																																															
・帯電防止床シート																																																																																	
・帯電防止床タイル																																																																																	
・防滑性シート																																																																																	
種類	形状・厚さ等																																																																																
・視覚障害者用床タイル																																																																																	
・耐動荷重性床シート																																																																																	
種類	厚さ																																																																																
・ゴム床タイル																																																																																	

8	カーペット敷き	<p>織じゅうたん [6.9.3~4][表6.9.1][表6.9.2]</p> <table border="1"> <tr> <th>種別</th> <th>織り方</th> <th>パイルの形状</th> <th>工法</th> </tr> <tr> <td>・A種</td> <td>・三越織り</td> <td>・ループパイル</td> <td rowspan="3">※グリップ工法</td> </tr> <tr> <td>・B種</td> <td>・二越織り</td> <td>・カットパイル</td> </tr> <tr> <td>・C種</td> <td></td> <td></td> </tr> </table> <p>帯電性 (人体帯電圧3kV以下)</p> <p>・適用する ・適用しない</p> <p>タフテッドカーペット [6.9.3~4][表6.9.2]</p> <table border="1"> <tr> <th>パイルの形状</th> <th>パイル長(mm)</th> <th>工法</th> </tr> <tr> <td>・ループパイル</td> <td></td> <td>・グリップ工法</td> </tr> <tr> <td>・カットパイル</td> <td></td> <td>・全面接着工法</td> </tr> </table> <p>帯電性 (人体帯電圧3kV以下)</p> <p>・適用する ・適用しない</p> <p>ニードルパンチカーペット [6.9.3~4][表6.9.2]</p> <table border="1"> <tr> <th>厚さ(mm)</th> <th>工法</th> </tr> <tr> <td></td> <td>※全面接着工法</td> </tr> </table> <p>帯電性 (人体帯電圧3kV以下)</p> <p>・適用する ・適用しない</p> <p>タイルカーペット [6.9.3~4][表6.9.2]</p> <table border="1"> <tr> <th>種類</th> <th>パイルの形状</th> <th>寸法(mm)</th> <th>総厚さ(mm)</th> <th>工法</th> </tr> <tr> <td>※第1種</td> <td>※ループパイル</td> <td>※500角</td> <td>※6.5</td> <td>※タイルカーペット 全面接着工法</td> </tr> </table> <p>タイルカーペットの敷き方 ※市松敷き (平場) ※模様流し (階段部分)</p> <p>下敷き材 [6.9.3]</p> <p>※JIS L 3204 (反毛フェルト) 第2種第2号, 呼び厚さ8mm</p> <p>取付け用付属品 [6.9.3]</p> <table border="1"> <tr> <th>材質</th> <th>種類</th> <th>形状</th> </tr> <tr> <td>・見切り</td> <td></td> <td></td> </tr> <tr> <td>・押え金物</td> <td></td> <td></td> </tr> </table> <p>・厚膜型 ・薄膜型 [6.10.2~3][表6.10.1~8]</p> <table border="1"> <tr> <th>種別</th> <th>仕上げの種類</th> </tr> <tr> <td>・弾性ウレタン樹脂系塗床材</td> <td>※平滑仕上げ ・防汚仕上げ ・つや消し仕上げ</td> </tr> <tr> <td>・エポキシ樹脂系塗床材</td> <td>・薄膜流し展べ仕上げ ・厚膜流し展べ仕上げ (※平滑 ・防汚) ・樹脂モルタル仕上げ (※平滑 ・防汚) ・防汚仕上げ</td> </tr> </table>	種別	織り方	パイルの形状	工法	・A種	・三越織り	・ループパイル	※グリップ工法	・B種	・二越織り	・カットパイル	・C種			パイルの形状	パイル長(mm)	工法	・ループパイル		・グリップ工法	・カットパイル		・全面接着工法	厚さ(mm)	工法		※全面接着工法	種類	パイルの形状	寸法(mm)	総厚さ(mm)	工法	※第1種	※ループパイル	※500角	※6.5	※タイルカーペット 全面接着工法	材質	種類	形状	・見切り			・押え金物			種別	仕上げの種類	・弾性ウレタン樹脂系塗床材	※平滑仕上げ ・防汚仕上げ ・つや消し仕上げ	・エポキシ樹脂系塗床材	・薄膜流し展べ仕上げ ・厚膜流し展べ仕上げ (※平滑 ・防汚) ・樹脂モルタル仕上げ (※平滑 ・防汚) ・防汚仕上げ
	種別	織り方	パイルの形状	工法																																																		
	・A種	・三越織り	・ループパイル	※グリップ工法																																																		
	・B種	・二越織り	・カットパイル																																																			
	・C種																																																					
	パイルの形状	パイル長(mm)	工法																																																			
	・ループパイル		・グリップ工法																																																			
	・カットパイル		・全面接着工法																																																			
	厚さ(mm)	工法																																																				
		※全面接着工法																																																				
	種類	パイルの形状	寸法(mm)	総厚さ(mm)	工法																																																	
	※第1種	※ループパイル	※500角	※6.5	※タイルカーペット 全面接着工法																																																	
材質	種類	形状																																																				
・見切り																																																						
・押え金物																																																						
種別	仕上げの種類																																																					
・弾性ウレタン樹脂系塗床材	※平滑仕上げ ・防汚仕上げ ・つや消し仕上げ																																																					
・エポキシ樹脂系塗床材	・薄膜流し展べ仕上げ ・厚膜流し展べ仕上げ (※平滑 ・防汚) ・樹脂モルタル仕上げ (※平滑 ・防汚) ・防汚仕上げ																																																					
9	合成樹脂塗床	<p>品名 種別 樹種 W×L(mm) 厚さ 工法</p> <table border="1"> <tr> <td>・フロリングボード</td> <td>※なら</td> <td>・75×300以上</td> <td>・15</td> <td>・釘留め工法</td> </tr> <tr> <td>・単層フロリング (1等)</td> <td>・フロリングブロック ・エグイバック</td> <td>・75×500 ・75×900</td> <td>・12</td> <td>・根太張り工法 ・直張り工法</td> </tr> <tr> <td>・複合フロリング</td> <td>・A種 ・B種 ・C種</td> <td>・303×300 ・303×1,800 ・( × )</td> <td>・8</td> <td>・接着工法</td> </tr> </table> <p>フロリング裏面の緩衝材 [6.11.5]</p> <p>※合成樹脂発泡シート ( )</p> <p>仕上げ(塗装) [6.11.6]</p> <p>※ウレタン樹脂ワニス塗り(1液形, B種)</p> <p>・オイルステイン塗りの上ワックス塗り</p> <p>・生地のままワックス塗り</p> <p>・ポリウレタン塗装 (水系2回塗)</p>	・フロリングボード	※なら	・75×300以上	・15	・釘留め工法	・単層フロリング (1等)	・フロリングブロック ・エグイバック	・75×500 ・75×900	・12	・根太張り工法 ・直張り工法	・複合フロリング	・A種 ・B種 ・C種	・303×300 ・303×1,800 ・( × )	・8	・接着工法																																					
	・フロリングボード	※なら	・75×300以上	・15	・釘留め工法																																																	
	・単層フロリング (1等)	・フロリングブロック ・エグイバック	・75×500 ・75×900	・12	・根太張り工法 ・直張り工法																																																	
	・複合フロリング	・A種 ・B種 ・C種	・303×300 ・303×1,800 ・( × )	・8	・接着工法																																																	
	10	フローリング張り	<p>[6.11.2~6][表6.11.1~5]</p> <p>品名 種別 樹種 W×L(mm) 厚さ 工法</p> <table border="1"> <tr> <td>・フロリングボード</td> <td>※なら</td> <td>・75×300以上</td> <td>・15</td> <td>・釘留め工法</td> </tr> <tr> <td>・単層フロリング (1等)</td> <td>・フロリングブロック ・エグイバック</td> <td>・75×500 ・75×900</td> <td>・12</td> <td>・根太張り工法 ・直張り工法</td> </tr> <tr> <td>・複合フロリング</td> <td>・A種 ・B種 ・C種</td> <td>・303×300 ・303×1,800 ・( × )</td> <td>・8</td> <td>・接着工法</td> </tr> </table> <p>フロリング裏面の緩衝材 [6.11.5]</p> <p>※合成樹脂発泡シート ( )</p> <p>仕上げ(塗装) [6.11.6]</p> <p>※ウレタン樹脂ワニス塗り(1液形, B種)</p> <p>・オイルステイン塗りの上ワックス塗り</p> <p>・生地のままワックス塗り</p> <p>・ポリウレタン塗装 (水系2回塗)</p>	・フロリングボード	※なら	・75×300以上	・15	・釘留め工法	・単層フロリング (1等)	・フロリングブロック ・エグイバック	・75×500 ・75×900	・12	・根太張り工法 ・直張り工法	・複合フロリング	・A種 ・B種 ・C種	・303×300 ・303×1,800 ・( × )	・8	・接着工法																																				
		・フロリングボード	※なら	・75×300以上	・15	・釘留め工法																																																
		・単層フロリング (1等)	・フロリングブロック ・エグイバック	・75×500 ・75×900	・12	・根太張り工法 ・直張り工法																																																
		・複合フロリング	・A種 ・B種 ・C種	・303×300 ・303×1,800 ・( × )	・8	・接着工法																																																
		11	畳敷き	<p>畳の種類 [6.12.2][表6.12.1]</p> <p>・A種 ○B種 ・C種 ・D種(畳床の記号: )</p>																																																		

⑫	せっこうボード、 その他ボード張り	<p>[6.13.2][表6.13.1]</p> <table border="1"> <tr> <th>種類</th> <th>種類の記号</th> <th>厚さ(mm)・規格等</th> </tr> <tr> <td>○せっこうボード</td> <td>GB-R</td> <td>○9.5(準不燃) ○12.5(不燃)</td> </tr> <tr> <td>・セージングせっこうボード</td> <td>GB-S</td> <td>・9.5(準不燃) ・12.5(準不燃)</td> </tr> <tr> <td>・強化せっこうボード</td> <td>GB-F</td> <td>・12.5(不燃) ・15.0(不燃)</td> </tr> <tr> <td>○化粧せっこうボード</td> <td>GB-D</td> <td>○9.5(準不燃) ○12.5(不燃)</td> </tr> <tr> <td>・化粧せっこう吸音ボード</td> <td>GB-P</td> <td>・9.5(準不燃)</td> </tr> <tr> <td>・けい酸加減板</td> <td>・0.8FK (t= mm)</td> <td>・タイプ2 ・化粧ボード ・あなあきボード</td> </tr> <tr> <td>・木毛シート板</td> <td>※HW ・NW</td> <td>・15 ・20 ・25</td> </tr> <tr> <td>・ロック化粧吸音板</td> <td>DR</td> <td>・フラットタイプ (・9 ・12) ・凹凸タイプ (・12 ・15 ・19)</td> </tr> <tr> <td>・繊維強化石膏ボード</td> <td>MDF</td> <td></td> </tr> <tr> <td>・パーテックボード</td> <td>・RS ・VS ・DV ・DO ・DC</td> <td></td> </tr> <tr> <td>・ポリ不燃化粧板</td> <td></td> <td>・3.0 ( )</td> </tr> <tr> <td>○普通合板</td> <td></td> <td>・6.5, 2 床張り用合板等による。</td> </tr> <tr> <td>・構造用合板</td> <td></td> <td>( )</td> </tr> </table> <p>特殊合板の種類・規格等 [6.13.2]</p> <table border="1"> <tr> <th>合板の種類</th> <th>接着の程度 (品質等)</th> <th>処理等</th> <th>樹種・厚さ等</th> </tr> <tr> <td>・天然木 化粧合板</td> <td>・1種 ・2種</td> <td>処理 ・防虫処理 ・難燃処理 表面塗装の有無 (・有 ・無) 塗装種別( )</td> <td>樹種 ( ) 厚さ(mm) ・3.2 ・4.2 ・6.0</td> </tr> <tr> <td>・特殊加工 化粧合板</td> <td>化粧加工 ・オーバーレイ ・プリント ・塗装 ・( )</td> <td>・F ・FW ・W ・SW</td> <td>種別 ( ) 厚さ(mm) ( )</td> </tr> </table> <p>遮音壁の遮音シール材 ・アクリル系 ・ウレタン系 ・ジョイントコンパウンド</p> <p>軽量鉄骨下地及び木下地以外の下地における工法 [6.13.3]</p> <p>・図示</p> <p>合板類の張り付け ・A種 ・B種 [表6.13.3]</p> <p>せっこうボードの目地工法等</p> <p>・継目処理工法 (・テーパーエッジ ・ベベルエッジ)</p> <p>・突付け工法 (・ベベルエッジ ・スクエアエッジ)</p> <p>・目透し工法 (・ベベルエッジ ・スクエアエッジ)</p> <p>※壁紙はJIS A6921(壁紙)により、建築基準法に基づく防火材料の指定又は認定を受けたものとする。 [6.14.2]</p> <p>防火性能・種類等</p> <p>・不燃材料 (NM) ○準不燃材料 (QM) ・難燃材料 (RM)</p> <table border="1"> <tr> <th rowspan="2">施工箇所</th> <th colspan="4">壁紙の種類</th> <th rowspan="2">備考</th> </tr> <tr> <th>無機質</th> <th>ビニル</th> <th>紙</th> <th></th> </tr> <tr> <td>管理棟3階、焼却炉棟3階</td> <td></td> <td>○</td> <td></td> <td></td> <td></td> </tr> </table> <p>下地調整 [6.14.3]</p> <p>モルタル面及びプラスター面 [表7.2.4]</p> <p>・ RA種 ・ RB種 ・ RC種</p> <p>コンクリート面及びALCパネル面 [表7.2.5]</p> <p>・ RA種 ・ RB種 ・ RC種</p> <p>せっこうボード面及びその他ボード面 [表7.2.7]</p> <p>○ RA種 ○ RB種 ・ RC種</p> <p>○モルタル塗りの浮き、ひび割れの改修は外壁改修工事による。 [6.15.1]</p> <p>既製目地材 ・適用する ・適用しない [6.15.3]</p> <p>材料( ) 形状( )</p> <p>仕上げの種類 [6.15.6][表6.15.3]</p> <table border="1"> <tr> <th>種類</th> <th>施工箇所</th> </tr> <tr> <td>・金こて仕上げ</td> <td></td> </tr> <tr> <td>・木こて仕上げ</td> <td></td> </tr> <tr> <td>・はけ引き仕上げ</td> <td></td> </tr> </table> <p>床の目地 ・設置する ・設置しない [6.15.6]</p> <p>設置工法( )</p>	種類	種類の記号	厚さ(mm)・規格等	○せっこうボード	GB-R	○9.5(準不燃) ○12.5(不燃)	・セージングせっこうボード	GB-S	・9.5(準不燃) ・12.5(準不燃)	・強化せっこうボード	GB-F	・12.5(不燃) ・15.0(不燃)	○化粧せっこうボード	GB-D	○9.5(準不燃) ○12.5(不燃)	・化粧せっこう吸音ボード	GB-P	・9.5(準不燃)	・けい酸加減板	・0.8FK (t= mm)	・タイプ2 ・化粧ボード ・あなあきボード	・木毛シート板	※HW ・NW	・15 ・20 ・25	・ロック化粧吸音板	DR	・フラットタイプ (・9 ・12) ・凹凸タイプ (・12 ・15 ・19)	・繊維強化石膏ボード	MDF		・パーテックボード	・RS ・VS ・DV ・DO ・DC		・ポリ不燃化粧板		・3.0 ( )	○普通合板		・6.5, 2 床張り用合板等による。	・構造用合板		( )	合板の種類	接着の程度 (品質等)	処理等	樹種・厚さ等	・天然木 化粧合板	・1種 ・2種	処理 ・防虫処理 ・難燃処理 表面塗装の有無 (・有 ・無) 塗装種別( )	樹種 ( ) 厚さ(mm) ・3.2 ・4.2 ・6.0	・特殊加工 化粧合板	化粧加工 ・オーバーレイ ・プリント ・塗装 ・( )	・F ・FW ・W ・SW	種別 ( ) 厚さ(mm) ( )	施工箇所	壁紙の種類				備考	無機質	ビニル	紙		管理棟3階、焼却炉棟3階		○				種類	施工箇所	・金こて仕上げ		・木こて仕上げ		・はけ引き仕上げ	
	種類	種類の記号	厚さ(mm)・規格等																																																																													
	○せっこうボード	GB-R	○9.5(準不燃) ○12.5(不燃)																																																																													
	・セージングせっこうボード	GB-S	・9.5(準不燃) ・12.5(準不燃)																																																																													
	・強化せっこうボード	GB-F	・12.5(不燃) ・15.0(不燃)																																																																													
	○化粧せっこうボード	GB-D	○9.5(準不燃) ○12.5(不燃)																																																																													
	・化粧せっこう吸音ボード	GB-P	・9.5(準不燃)																																																																													
	・けい酸加減板	・0.8FK (t= mm)	・タイプ2 ・化粧ボード ・あなあきボード																																																																													
	・木毛シート板	※HW ・NW	・15 ・20 ・25																																																																													
	・ロック化粧吸音板	DR	・フラットタイプ (・9 ・12) ・凹凸タイプ (・12 ・15 ・19)																																																																													
	・繊維強化石膏ボード	MDF																																																																														
	・パーテックボード	・RS ・VS ・DV ・DO ・DC																																																																														
・ポリ不燃化粧板		・3.0 ( )																																																																														
○普通合板		・6.5, 2 床張り用合板等による。																																																																														
・構造用合板		( )																																																																														
合板の種類	接着の程度 (品質等)	処理等	樹種・厚さ等																																																																													
・天然木 化粧合板	・1種 ・2種	処理 ・防虫処理 ・難燃処理 表面塗装の有無 (・有 ・無) 塗装種別( )	樹種 ( ) 厚さ(mm) ・3.2 ・4.2 ・6.0																																																																													
・特殊加工 化粧合板	化粧加工 ・オーバーレイ ・プリント ・塗装 ・( )	・F ・FW ・W ・SW	種別 ( ) 厚さ(mm) ( )																																																																													
施工箇所	壁紙の種類				備考																																																																											
	無機質	ビニル	紙																																																																													
管理棟3階、焼却炉棟3階		○																																																																														
種類	施工箇所																																																																															
・金こて仕上げ																																																																																
・木こて仕上げ																																																																																
・はけ引き仕上げ																																																																																
13	壁紙張り	<p>防火性能・種類等</p> <p>・不燃材料 (NM) ○準不燃材料 (QM) ・難燃材料 (RM)</p> <table border="1"> <tr> <th rowspan="2">施工箇所</th> <th colspan="4">壁紙の種類</th> <th rowspan="2">備考</th> </tr> <tr> <th>無機質</th> <th>ビニル</th> <th>紙</th> <th></th> </tr> <tr> <td>管理棟3階、焼却炉棟3階</td> <td></td> <td>○</td> <td></td> <td></td> <td></td> </tr> </table> <p>下地調整 [6.14.3]</p> <p>モルタル面及びプラスター面 [表7.2.4]</p> <p>・ RA種 ・ RB種 ・ RC種</p> <p>コンクリート面及びALCパネル面 [表7.2.5]</p> <p>・ RA種 ・ RB種 ・ RC種</p> <p>せっこうボード面及びその他ボード面 [表7.2.7]</p> <p>○ RA種 ○ RB種 ・ RC種</p> <p>○モルタル塗りの浮き、ひび割れの改修は外壁改修工事による。 [6.15.1]</p> <p>既製目地材 ・適用する ・適用しない [6.15.3]</p> <p>材料( ) 形状( )</p> <p>仕上げの種類 [6.15.6][表6.15.3]</p> <table border="1"> <tr> <th>種類</th> <th>施工箇所</th> </tr> <tr> <td>・金こて仕上げ</td> <td></td> </tr> <tr> <td>・木こて仕上げ</td> <td></td> </tr> <tr> <td>・はけ引き仕上げ</td> <td></td> </tr> </table> <p>床の目地 ・設置する ・設置しない [6.15.6]</p> <p>設置工法( )</p>	施工箇所	壁紙の種類				備考	無機質	ビニル	紙		管理棟3階、焼却炉棟3階		○				種類	施工箇所	・金こて仕上げ		・木こて仕上げ		・はけ引き仕上げ																																																							
	施工箇所	壁紙の種類				備考																																																																										
		無機質	ビニル	紙																																																																												
	管理棟3階、焼却炉棟3階		○																																																																													
	種類	施工箇所																																																																														
	・金こて仕上げ																																																																															
	・木こて仕上げ																																																																															
	・はけ引き仕上げ																																																																															
	14	モルタル塗り	<p>○モルタル塗りの浮き、ひび割れの改修は外壁改修工事による。 [6.15.1]</p> <p>既製目地材 ・適用する ・適用しない [6.15.3]</p> <p>材料( ) 形状( )</p> <p>仕上げの種類 [6.15.6][表6.15.3]</p> <table border="1"> <tr> <th>種類</th> <th>施工箇所</th> </tr> <tr> <td>・金こて仕上げ</td> <td></td> </tr> <tr> <td>・木こて仕上げ</td> <td></td> </tr> <tr> <td>・はけ引き仕上げ</td> <td></td> </tr> </table> <p>床の目地 ・設置する ・設置しない [6.15.6]</p> <p>設置工法( )</p>	種類	施工箇所	・金こて仕上げ		・木こて仕上げ		・はけ引き仕上げ																																																																						
		種類	施工箇所																																																																													
		・金こて仕上げ																																																																														
		・木こて仕上げ																																																																														
・はけ引き仕上げ																																																																																


15	タイル張り	<p>タイル張りの浮き、ひび割れの改修は外壁改修工事による。 [6.16.1]</p> <p>伸縮調整目地の位置 [6.16.2]</p> <p>※屋内の入隅部、建具枠廻り、設備器具との取り付け及び壁面 (便所等の小空間の入隅、建具枠廻り等は、5×5mm程度の目地幅とする)</p> <p>・壁面ピッチ (Om×Om) ※床面4m以内ごと</p> <p>施工後の確認及び試験</p> <p>○打診による確認 (全数)</p> <p>○接着力試験 (部位: ) [6.16.2][表6.16.1]</p> <p>(※判定は表6.16.1による)</p> <p>タイルの種類 [6.16.3]</p> <table border="1"> <tr> <th rowspan="2">施工箇所</th> <th colspan="2">形状寸法(mm)</th> <th colspan="2">きじ</th> <th colspan="2">うわぐすり</th> <th colspan="2">役物</th> <th rowspan="2">工法</th> </tr> <tr> <th>幅×長さ</th> <th>厚さ</th> <th>機器</th> <th>セッパ</th> <th>陶器</th> <th>施釉</th> <th>無釉</th> <th>ありなし</th> </tr> <tr> <td>外壁</td> <td>500×100</td> <td></td> <td>○</td> <td></td> <td></td> <td>○</td> <td></td> <td>○</td> <td></td> </tr> </table> <p>耐凍害性の有無 ・有 ・無</p> <p>色の別 ・標準色 ・特注色</p> <p>・役物: 標準的な曲りの役物は一体成形とする。</p> <p>タイルの試験張り、見本焼き [6.16.3]</p> <p>・行う ・行わない</p> <p>壁タイル張りの工法 [6.16.3~4]</p> <p>・改良積上げ張り工法 ・壁タイル接着剤張り工法</p> <p>接着剤の種類 [6.16.4][表6.16.3]</p> <table border="1"> <tr> <th>種類</th> <th>施工箇所</th> </tr> <tr> <td>・タイプI</td> <td></td> </tr> <tr> <td>・タイプII</td> <td></td> </tr> </table> <p>材料の種類、塗厚及び品質 [6.17.2~3][表6.17.1]</p> <p>・せっこう系(塗厚 mm) ・セメント系(塗厚 mm)</p> <p>試験方法は、日本建築学会品質規程JASS 15 M-1031による。</p> <p>【以下、追加項目、( )番号のあるものは標仕による】 (20.2.3)</p> <table border="1"> <tr> <th>構造形式</th> <th>パネル部の 総厚さ(mm)</th> <th>表面材種 厚さ(mm)</th> <th>仕上げ</th> <th>不燃材料 の認定</th> </tr> <tr> <td>・パネル式 ・スタッド式 ・スタッド ハック式</td> <td></td> <td>・鋼板 (・0.6・0.8)</td> <td>・フロン樹脂焼付け ・その他</td> <td>・あり</td> </tr> </table> <p>遮音性 ・15dB程度 ・30dB程度 ・36dB以上</p> <p>パネル内に取り付ける建具の寸法及び形状 ※図示</p>	施工箇所	形状寸法(mm)		きじ		うわぐすり		役物		工法	幅×長さ	厚さ	機器	セッパ	陶器	施釉	無釉	ありなし	外壁	500×100		○			○		○		種類	施工箇所	・タイプI		・タイプII		構造形式	パネル部の 総厚さ(mm)	表面材種 厚さ(mm)	仕上げ	不燃材料 の認定	・パネル式 ・スタッド式 ・スタッド ハック式		・鋼板 (・0.6・0.8)	・フロン樹脂焼付け ・その他	・あり
	施工箇所	形状寸法(mm)		きじ		うわぐすり		役物		工法																																				
		幅×長さ	厚さ	機器	セッパ	陶器	施釉	無釉	ありなし																																					
	外壁	500×100		○			○		○																																					
	種類	施工箇所																																												
	・タイプI																																													
	・タイプII																																													
	構造形式	パネル部の 総厚さ(mm)	表面材種 厚さ(mm)	仕上げ	不燃材料 の認定																																									
	・パネル式 ・スタッド式 ・スタッド ハック式		・鋼板 (・0.6・0.8)	・フロン樹脂焼付け ・その他	・あり																																									
	16	セメントレンガ・材塗り	<p>遮音性 ・15dB程度 ・30dB程度 ・36dB以上</p> <p>パネル内に取り付ける建具の寸法及び形状 ※図示</p>																																											
		17	可動間仕切	<p>遮音性 ・15dB程度 ・30dB程度 ・36dB以上</p> <p>パネル内に取り付ける建具の寸法及び形状 ※図示</p>																																										
			18	浴室天井材	<p>基材 表面材 表面仕上げ 性能 幅(mm) 備考</p> <table border="1"> <tr> <td>・7mm系</td> <td>・焼付塗装</td> <td>・準不燃</td> <td>・200</td> <td>回り縁は確付き</td> </tr> <tr> <td>・硬質塩化ビニル</td> <td>・7mm系処理</td> <td>・不燃</td> <td>・100</td> <td>とし、製造所の</td> </tr> <tr> <td>・硬質塩化ビニル</td> <td>・トップコート</td> <td></td> <td>・300</td> <td>標準品とする。</td> </tr> </table>	・7mm系	・焼付塗装	・準不燃	・200	回り縁は確付き	・硬質塩化ビニル	・7mm系処理	・不燃	・100	とし、製造所の	・硬質塩化ビニル	・トップコート		・300	標準品とする。																										
・7mm系				・焼付塗装	・準不燃	・200	回り縁は確付き																																							
・硬質塩化ビニル				・7mm系処理	・不燃	・100	とし、製造所の																																							
・硬質塩化ビニル				・トップコート		・300	標準品とする。																																							
19				ホリスレンフォーム 床下地材	<p>畳下地 厚さ(mm) ・40 ・65 ・80</p> <p>フロリング類 厚さ(mm) ・80 ・95</p>																																									
				20	階段滑り止め	<p>材種 ○SUS304 ・黄銅 ・アルミニウム ・鉄 (20.2.6)</p> <p>形状 ○ビニル付又は合成樹脂付入り ・樹脂被覆タイプ ・金属製</p> <p>両端フラットエンド ・無 ・有</p> <p>幅(mm) ○35 ( )</p> <p>取付け工法 ※接着工法 ・埋込み工法</p>																																								
					21	階段手すり	<p>用途</p> <p>○屋外用 ・屋内用(・1段 ・2段) ・BL認定品</p> <p>本体 ・樹脂製(・単色 ・木目調) 径(・φ40 ・φ34)</p> <p>ブラケット ・7mm ・亜鉛ダイキャスト ○SUS</p> <p>エンドキャップ ※L型 ・留め</p>																																							

⑥ 内 装 改 修 工 事	22 フリーアクセスフロア	材料等 (20.2.2)																			
		<table border="1"> <tr> <th>施工箇所</th> <th>構法</th> <th>設定高さ (mm)</th> <th>適用地震時 水平力</th> <th>所定荷重</th> <th>表面仕上げ材</th> </tr> <tr> <td></td> <td>・パネル構法 ・溝構法</td> <td>・ ※50未満</td> <td>・1.0G ・0.6G</td> <td>・3000N ・5000N</td> <td>・寸法 ・帯電防止性能 (U≧・1.2・0.6)</td> </tr> <tr> <td></td> <td>・パネル構法 ・溝構法</td> <td>・ ※50未満</td> <td>・1.0G ・0.6G</td> <td>・3000N ・5000N</td> <td>・漏えい抵抗 Ω</td> </tr> </table>	施工箇所	構法	設定高さ (mm)	適用地震時 水平力	所定荷重	表面仕上げ材		・パネル構法 ・溝構法	・ ※50未満	・1.0G ・0.6G	・3000N ・5000N	・寸法 ・帯電防止性能 (U≧・1.2・0.6)		・パネル構法 ・溝構法	・ ※50未満	・1.0G ・0.6G	・3000N ・5000N	・漏えい抵抗 Ω	
	施工箇所	構法	設定高さ (mm)	適用地震時 水平力	所定荷重	表面仕上げ材															
		・パネル構法 ・溝構法	・ ※50未満	・1.0G ・0.6G	・3000N ・5000N	・寸法 ・帯電防止性能 (U≧・1.2・0.6)															
		・パネル構法 ・溝構法	・ ※50未満	・1.0G ・0.6G	・3000N ・5000N	・漏えい抵抗 Ω															
		<p>建築基準法第2条第9号に基づく不燃材料又はJIS A1450による            燃焼試験により、燃焼終了後の残炎時間が0のもの            コンセント等の取付け対応 ※製造所の仕様による。            (コンセント本体は、電気設備工事とする。)</p> <p>配線用取り出し用開口            ハ 1枚に付40mm×80mm程度の開口1ヶ所以上            フリーアクセスフロア全体面積に対する設置割合 ※20～30ハセント            空調用吹出しハ 1枚 ・無し            ・有り(※固定式 ・可変式：施工箇所は図示)</p>																			
	23 トイレブース	ハ 1枚の主要構成基材 (20.2.5)																			
		<p>・ペーパーコア+ワゴン合板(1類・t5.5・両面張) ・ ( )</p> <p>ハ 1枚表面材            ・メラミン樹脂系化粧板 ・ポリエステル樹脂系化粧板            色及び柄等 ・特注色 ※標準色 ※ステンレスR17            足形状 ※幅木型(ステンレス) ・足金物型</p>																			
	②4 ブラインド	<p>・既存再利用(養生方法: ) (20.2.12)</p> <p>・新設する</p> <table border="1"> <tr> <th>形式</th> <th>種類</th> <th>スラット幅の寸法、スラット間の材質</th> <th>スラットの幅(mm)</th> </tr> <tr> <td>・横型</td> <td>・ギア式(1本コード操作型) ・コード式 ・操作棒式</td> <td>※アルミニウム合金製</td> <td>・25 ・28 ・35 ・50</td> </tr> <tr> <td>・縦型</td> <td>・1本操作コード式 ・2本操作コード式</td> <td>・アルミスラット ・クロススラット</td> <td>・80 ・100</td> </tr> </table>	形式	種類	スラット幅の寸法、スラット間の材質	スラットの幅(mm)	・横型	・ギア式(1本コード操作型) ・コード式 ・操作棒式	※アルミニウム合金製	・25 ・28 ・35 ・50	・縦型	・1本操作コード式 ・2本操作コード式	・アルミスラット ・クロススラット	・80 ・100							
	形式	種類	スラット幅の寸法、スラット間の材質	スラットの幅(mm)																	
・横型	・ギア式(1本コード操作型) ・コード式 ・操作棒式	※アルミニウム合金製	・25 ・28 ・35 ・50																		
・縦型	・1本操作コード式 ・2本操作コード式	・アルミスラット ・クロススラット	・80 ・100																		
25 カーテン・暗幕カーテン	<p>・既存再利用(養生方法: ) (20.2.14)</p> <p>・新設する(タオル共)</p> <table border="1"> <tr> <th>施工箇所</th> <th>種別</th> <th>形式</th> <th>装置</th> <th>ひだの種類</th> </tr> <tr> <td></td> <td>・暗幕 ・日除</td> <td>片引 両分電動 も引 手引</td> <td></td> <td>種類 倍数</td> </tr> <tr> <td></td> <td>・暗幕 ・日除</td> <td></td> <td></td> <td>・2.5 ・2.0</td> </tr> <tr> <td></td> <td>・暗幕 ・日除</td> <td></td> <td></td> <td></td> </tr> </table>	施工箇所	種別	形式	装置	ひだの種類		・暗幕 ・日除	片引 両分電動 も引 手引		種類 倍数		・暗幕 ・日除			・2.5 ・2.0		・暗幕 ・日除			
施工箇所	種別	形式	装置	ひだの種類																	
	・暗幕 ・日除	片引 両分電動 も引 手引		種類 倍数																	
	・暗幕 ・日除			・2.5 ・2.0																	
	・暗幕 ・日除																				
26 カーテンレール	<p>防火性能 ・消防法第8条の3に定める防火性能の表示があるもの            カーテン用きれ地</p> <p>種別( ) 品質( ) 特殊加工( )            ・既存再利用 ・新設 (20.2.14)</p> <p>レール及びブラケットの強さによる区分 ※10-90 ・その他( )            レールの材料による区分            ・アルミニウム及びアルミニウム合金の押し出し成型材 ・ステンレス製            レールの仕上げ ・アルマイト ・その他( )            レールの形状 ※角形 ・C型 ・D型            形式            ・1本レール ・交差レール ・中吊レール            交差レールの重ね代 ・300(暗幕用) ・( )            タオル掛けの材質 ※亜鉛めっき製</p>																				
27 ブラインドボックス及びカーテンボックス	<p>・既存再利用 ・新設</p> <p>製品種類            ・アルミニウム製押し出し型材            溝幅×深さ(mm) ・90×150 ・150×80            ・120×80 ・120×150            色彩 ※B-1 ・B-2(※ブラウン系 ・ブラック ・ステンカラー)            ・木製</p>																				
28 黒板及びホワイトボード	<p>・既存再利用 ・新設 (20.2.8)</p> <table border="1"> <tr> <th>種類</th> <th>寸法</th> <th>色</th> <th>備考</th> </tr> <tr> <td>・黒板 ※焼付け</td> <td>図示</td> <td>※緑 ・黒</td> <td>・平面 ※曲面 ・上げ下げ ・( )</td> </tr> <tr> <td>・ホワイトボード ※ほうろう</td> <td>図示</td> <td>※白</td> <td>・( )</td> </tr> </table> <p>枠の材質 ・アルミニウム製 ・その他( )</p>	種類	寸法	色	備考	・黒板 ※焼付け	図示	※緑 ・黒	・平面 ※曲面 ・上げ下げ ・( )	・ホワイトボード ※ほうろう	図示	※白	・( )								
種類	寸法	色	備考																		
・黒板 ※焼付け	図示	※緑 ・黒	・平面 ※曲面 ・上げ下げ ・( )																		
・ホワイトボード ※ほうろう	図示	※白	・( )																		

29 表示	<p>・衝突防止表示 (20.2.10)</p> <p>形状(寸法)、材質 ・図示 ※ステンレス製φ30mm            ・その他( )</p> <p>・誘導標識、非常用進入口の表示 各法令に適合する市販品            ・室名札、ビクトリア、案内板等 ・図示 ・建築工事標準詳細図による</p> <table border="1"> <tr> <th>形状、寸法</th> <th>材質</th> <th>色</th> <th>書体</th> <th>印刷等の種別</th> <th>取付け形式</th> </tr> <tr> <td>80×240</td> <td>強化ガラス</td> <td></td> <td></td> <td></td> <td>突出型</td> </tr> <tr> <td>200×200</td> <td>ガラス</td> <td></td> <td></td> <td></td> <td>平付型</td> </tr> <tr> <td>130×220</td> <td>ガラス</td> <td></td> <td></td> <td></td> <td>平付型</td> </tr> </table> <p>ビクトリアの枠の材質 ・アルミニウム ・ステンレス</p>	形状、寸法	材質	色	書体	印刷等の種別	取付け形式	80×240	強化ガラス				突出型	200×200	ガラス				平付型	130×220	ガラス				平付型
形状、寸法	材質	色	書体	印刷等の種別	取付け形式																				
80×240	強化ガラス				突出型																				
200×200	ガラス				平付型																				
130×220	ガラス				平付型																				
⑩天井点検口	材質 ( )アルミニウム製 ( )銅線タイプ ( )目地タイプ																								
31 床下点検口	材質 ・ステンレス製																								
32 鋼製書架及び物品棚	<table border="1"> <tr> <th>種類</th> <th>規格等</th> <th>耐荷重による種類</th> </tr> <tr> <td>・鋼製書架</td> <td>JIS S1039の規格による</td> <td>水平荷重Ⅰ又は水平荷重Ⅱ</td> </tr> <tr> <td>・鋼製物品棚</td> <td>JIS S1040の規格による</td> <td>※1種 ・2種 ・3種</td> </tr> </table>	種類	規格等	耐荷重による種類	・鋼製書架	JIS S1039の規格による	水平荷重Ⅰ又は水平荷重Ⅱ	・鋼製物品棚	JIS S1040の規格による	※1種 ・2種 ・3種															
種類	規格等	耐荷重による種類																							
・鋼製書架	JIS S1039の規格による	水平荷重Ⅰ又は水平荷重Ⅱ																							
・鋼製物品棚	JIS S1040の規格による	※1種 ・2種 ・3種																							
33 くつふきマット	材質 ※ステンレス製(受枠共) ・( )																								
34 屋内掲示板	<p>枠の材質 ※アルミニウム製            表面の材質 ※塩ビ発泡シート張り</p>																								
35 移動間仕切	<p>材料等 (20.2.4)</p> <table border="1"> <tr> <th>遮音性能による区分</th> <th>厚さ(mm)</th> <th>表面材</th> <th>表面仕上げ</th> <th>施工箇所</th> </tr> <tr> <td>・一般タイプ</td> <td></td> <td>・鋼板 ・その他</td> <td>・焼付け塗装 ・壁紙張り</td> <td></td> </tr> <tr> <td>・遮音タイプ</td> <td></td> <td>・鋼板 ・その他</td> <td>・焼付け塗装 ・壁紙張り</td> <td></td> </tr> </table> <p>性能等</p> <p>ハ 1枚仕接装置の操作方法</p> <table border="1"> <tr> <th>遮音性能</th> <th>ハガール取付け下地の補強</th> </tr> <tr> <td>・一般タイプ ・遮音タイプ</td> <td>・図示 ※取付け重量の倍以上の荷重に耐えて 使用上支障のない耐力、変形量となる程度</td> </tr> </table>	遮音性能による区分	厚さ(mm)	表面材	表面仕上げ	施工箇所	・一般タイプ		・鋼板 ・その他	・焼付け塗装 ・壁紙張り		・遮音タイプ		・鋼板 ・その他	・焼付け塗装 ・壁紙張り		遮音性能	ハガール取付け下地の補強	・一般タイプ ・遮音タイプ	・図示 ※取付け重量の倍以上の荷重に耐えて 使用上支障のない耐力、変形量となる程度					
遮音性能による区分	厚さ(mm)	表面材	表面仕上げ	施工箇所																					
・一般タイプ		・鋼板 ・その他	・焼付け塗装 ・壁紙張り																						
・遮音タイプ		・鋼板 ・その他	・焼付け塗装 ・壁紙張り																						
遮音性能	ハガール取付け下地の補強																								
・一般タイプ ・遮音タイプ	・図示 ※取付け重量の倍以上の荷重に耐えて 使用上支障のない耐力、変形量となる程度																								
36 洗面カウンター	<p>表面仕上げの壁紙張りの品質は、13 壁紙張りによる。            ハガール固定用あと施工アタッチメント 材質( ) 寸法( )</p> <p>材種 ・メラミン樹脂化粧板張り(芯材：集成材)            ・人工大理石(品質 ※図示)</p> <p>奥行き(mm) ・約450 ・約600</p>																								
37 収納・収納家具	<p>※合板類のホルムアルデヒド放散量は、F☆☆☆☆とする。            ※パーティクルボード及びMDFのホルムアルデヒド放散量は、F☆☆☆☆とする。</p>																								

⑦ 塗 装 改 修 工 事	1 防火材料	※屋内の壁及び天井上材は、防火材料とする。 [7.1.3]																											
	② 下地調整	<p>塗替えて、下地調整RB種の場合の既存塗膜の除去範囲 [7.2.1]            ※塗替え面積の30% ・図示</p> <p>[7.2.2~7] [表7.2.1~7]</p> <table border="1"> <tr> <th>下地面の種類</th> <th>下地調整の種類</th> <th>備考</th> </tr> <tr> <td>・木部</td> <td>・RA種 ※RB種 ・RC種</td> <td></td> </tr> <tr> <td>・鉄鋼面</td> <td>・RA種 ※RB種 ・RC種</td> <td></td> </tr> <tr> <td>・亜鉛めっき鋼面</td> <td>・RA種 ※RB種 ・RC種</td> <td></td> </tr> <tr> <td>・亜鉛めっき鋼面(鋼製建具面)</td> <td>・RA種 ※RB種 ・RC種</td> <td></td> </tr> <tr> <td>・モルタル、プaster面</td> <td>・RA種 ※RB種 ・RC種</td> <td></td> </tr> <tr> <td>・コンクリート面、ALCパネル面</td> <td>・RA種 ※RB種 ・RC種</td> <td></td> </tr> <tr> <td>・コンクリート面、押出成形セメント板面</td> <td>・RA種 ※RB種 ・RC種</td> <td></td> </tr> <tr> <td>・せっこうボード面、その他ボード面</td> <td>・RA種 ※RB種 ・RC種</td> <td></td> </tr> </table> <p>モルタル、プaster面、コンクリート面、ALCパネル面、押出成形セメント板面のひび割れ部の補修方法 ・図示 ・( )</p>	下地面の種類	下地調整の種類	備考	・木部	・RA種 ※RB種 ・RC種		・鉄鋼面	・RA種 ※RB種 ・RC種		・亜鉛めっき鋼面	・RA種 ※RB種 ・RC種		・亜鉛めっき鋼面(鋼製建具面)	・RA種 ※RB種 ・RC種		・モルタル、プaster面	・RA種 ※RB種 ・RC種		・コンクリート面、ALCパネル面	・RA種 ※RB種 ・RC種		・コンクリート面、押出成形セメント板面	・RA種 ※RB種 ・RC種		・せっこうボード面、その他ボード面	・RA種 ※RB種 ・RC種	
	下地面の種類	下地調整の種類	備考																										
	・木部	・RA種 ※RB種 ・RC種																											
	・鉄鋼面	・RA種 ※RB種 ・RC種																											
	・亜鉛めっき鋼面	・RA種 ※RB種 ・RC種																											
	・亜鉛めっき鋼面(鋼製建具面)	・RA種 ※RB種 ・RC種																											
	・モルタル、プaster面	・RA種 ※RB種 ・RC種																											
	・コンクリート面、ALCパネル面	・RA種 ※RB種 ・RC種																											
	・コンクリート面、押出成形セメント板面	・RA種 ※RB種 ・RC種																											
・せっこうボード面、その他ボード面	・RA種 ※RB種 ・RC種																												
③ 錆止め塗料塗り	<p>鉄鋼面錆止め塗料の種類及び工法の種類 [7.3.2~3]            材料 ※A種 ・B種(鉛・鉛フリー)(EP-Gの場合) [表7.3.1]            工法 ・A種 ・B種 ・C種 [表7.3.3]</p> <p>亜鉛めっき鋼面の錆止め塗料の種類 [7.3.2~3]            材料 ※A種 ・B種 ・C種(EP-Gの場合) [表7.3.2]            工法 ・A種 ・B種 ・C種 [表7.3.4]</p>																												
4 合成樹脂調合ペイント塗り(SOP)	<p>塗料の種類 ※1種            木部SOP塗りの種別 ・A種 ・B種 ・C種 [7.4.3] [表7.4.1]            鉄鋼面SOP塗りの種別 ・A種 ※B種 ・C種 [7.4.4] [表7.4.2]            亜鉛めっき鋼面SOP塗りの種別 ・A種 ・B種 ・C種 [7.4.5] [表7.4.3]</p>																												
5 ケラック塗り(GL)	種別 ・A種 ※B種 [7.5.2] [表7.5.1]																												
6 フル酸樹脂エナル塗り(FE)	<p>木部FE塗りの下地調整 ※RC種 [7.6.2] [表7.6.1]            鉄鋼面、亜鉛めっき鋼面FE塗りの下地調整 ※RC種 [7.6.2] [表7.6.2]</p>																												
7 アクリル樹脂系非水分散形塗料(NAD)	NAD塗りの種別 ・A種 ※B種 [7.7.2] [表7.7.1]																												
⑧ 耐候性塗料塗り(DP)	<p>鉄鋼面DP塗りの種別 [7.8.2] [表7.8.1]            ・A種 ・B種 ・C種            亜鉛めっき鋼面DP塗りの種別 [7.8.3] [表7.8.2]            ・A種 ・B種 ・C種            鉄鋼面、亜鉛めっき鋼面の上塗り塗料の等級            ・1級(ふっ素) ・2級(シリコン) ・3級(ホリウレン)</p> <p>コンクリート面及び押出成形セメント板面DP塗りの種別 [7.8.4] [表7.8.3]            ・A-1種 ・A-2種 ・B-1種 ・B-2種            ・C-1種 ・C-2種            (中・上塗り種別 A:ふっ素 B:シリコン C:ホリウレン)</p>																												
9 つや有合成樹脂エマルジョンペイント塗り(EP-G)	<p>コンクリート面、モルタル面、プaster面、せっこうボード面、その他ボード面            EP-G塗りの種別 ・A種 ※B種 ・C種 [7.9.2] [表7.9.1]            新規に塗る場合 ・A種 ・B種            塗替えの場合のしみ止め ・合成樹脂エマルジョンシーラー ・その他( )</p> <p>屋内の木部EP-G塗りの種別 [7.9.3] [表7.9.2]            ・A種(新規に塗る場合) ・B種(塗替えの場合) ・C種</p> <p>屋内の鉄鋼面EP-G塗りの種別 [7.9.4] [表7.9.3]            ・A種 ※B種 ・C種            新規に塗る場合 ・A種 ・B種</p> <p>屋内の亜鉛めっき鋼面EP-G塗りの種別 [7.9.5] [表7.9.4]            ・A種 ※B種 ・C種            新規に塗る場合 ・A種 ・B種</p>																												
⑩ 合成樹脂エマルジョンペイント塗り(EP)	<p>EP塗りの種別 [7.10.2] [表7.10.1]            ・A種 ※B種 ・C種            新規に塗る場合 ・A種 ・B種            塗替えの場合のしみ止め ・合成樹脂エマルジョンシーラー ・その他( )</p>																												
11 合成樹脂エマルジョン模様塗料(EP-T)	<p>EP-T塗りの種別 [7.11.2] [表7.11.1]            ・A種 ※B種 ・C種            新規に塗る場合 ・A種 ・B種</p>																												


12 ウレタン樹脂ニス塗り(UC)	UC塗りの種別 [7.12.2] [表7.12.1] ・A種 ※B種 ※一般木部及びフローリングは、1液形とする。
13 ラッカーエナル塗り(LE)	LE塗りの種別 [7.13.2] [表7.13.1] ・A種 ※B種
14 木部保護塗料塗り(WP)	WP塗りの種別 [7.15.2] [表7.15.1] ・A種 ※B種

特記事項	課長	担当課長	係長	担当	製作年月日	工事名称	内
					R4年3月18日	明石クリーンセンター管理棟外壁改修ほか工事	A-05
(平成30年3月改定)	 <b>明石市市民生活局環境室資源循環課</b>				図面名称	縮尺	全葉
					改修工事特記仕様書(5)	—	—




附近見取図 1/12000

工事場所  
明石クリーンセンター  
明石市大久保町松陰1131

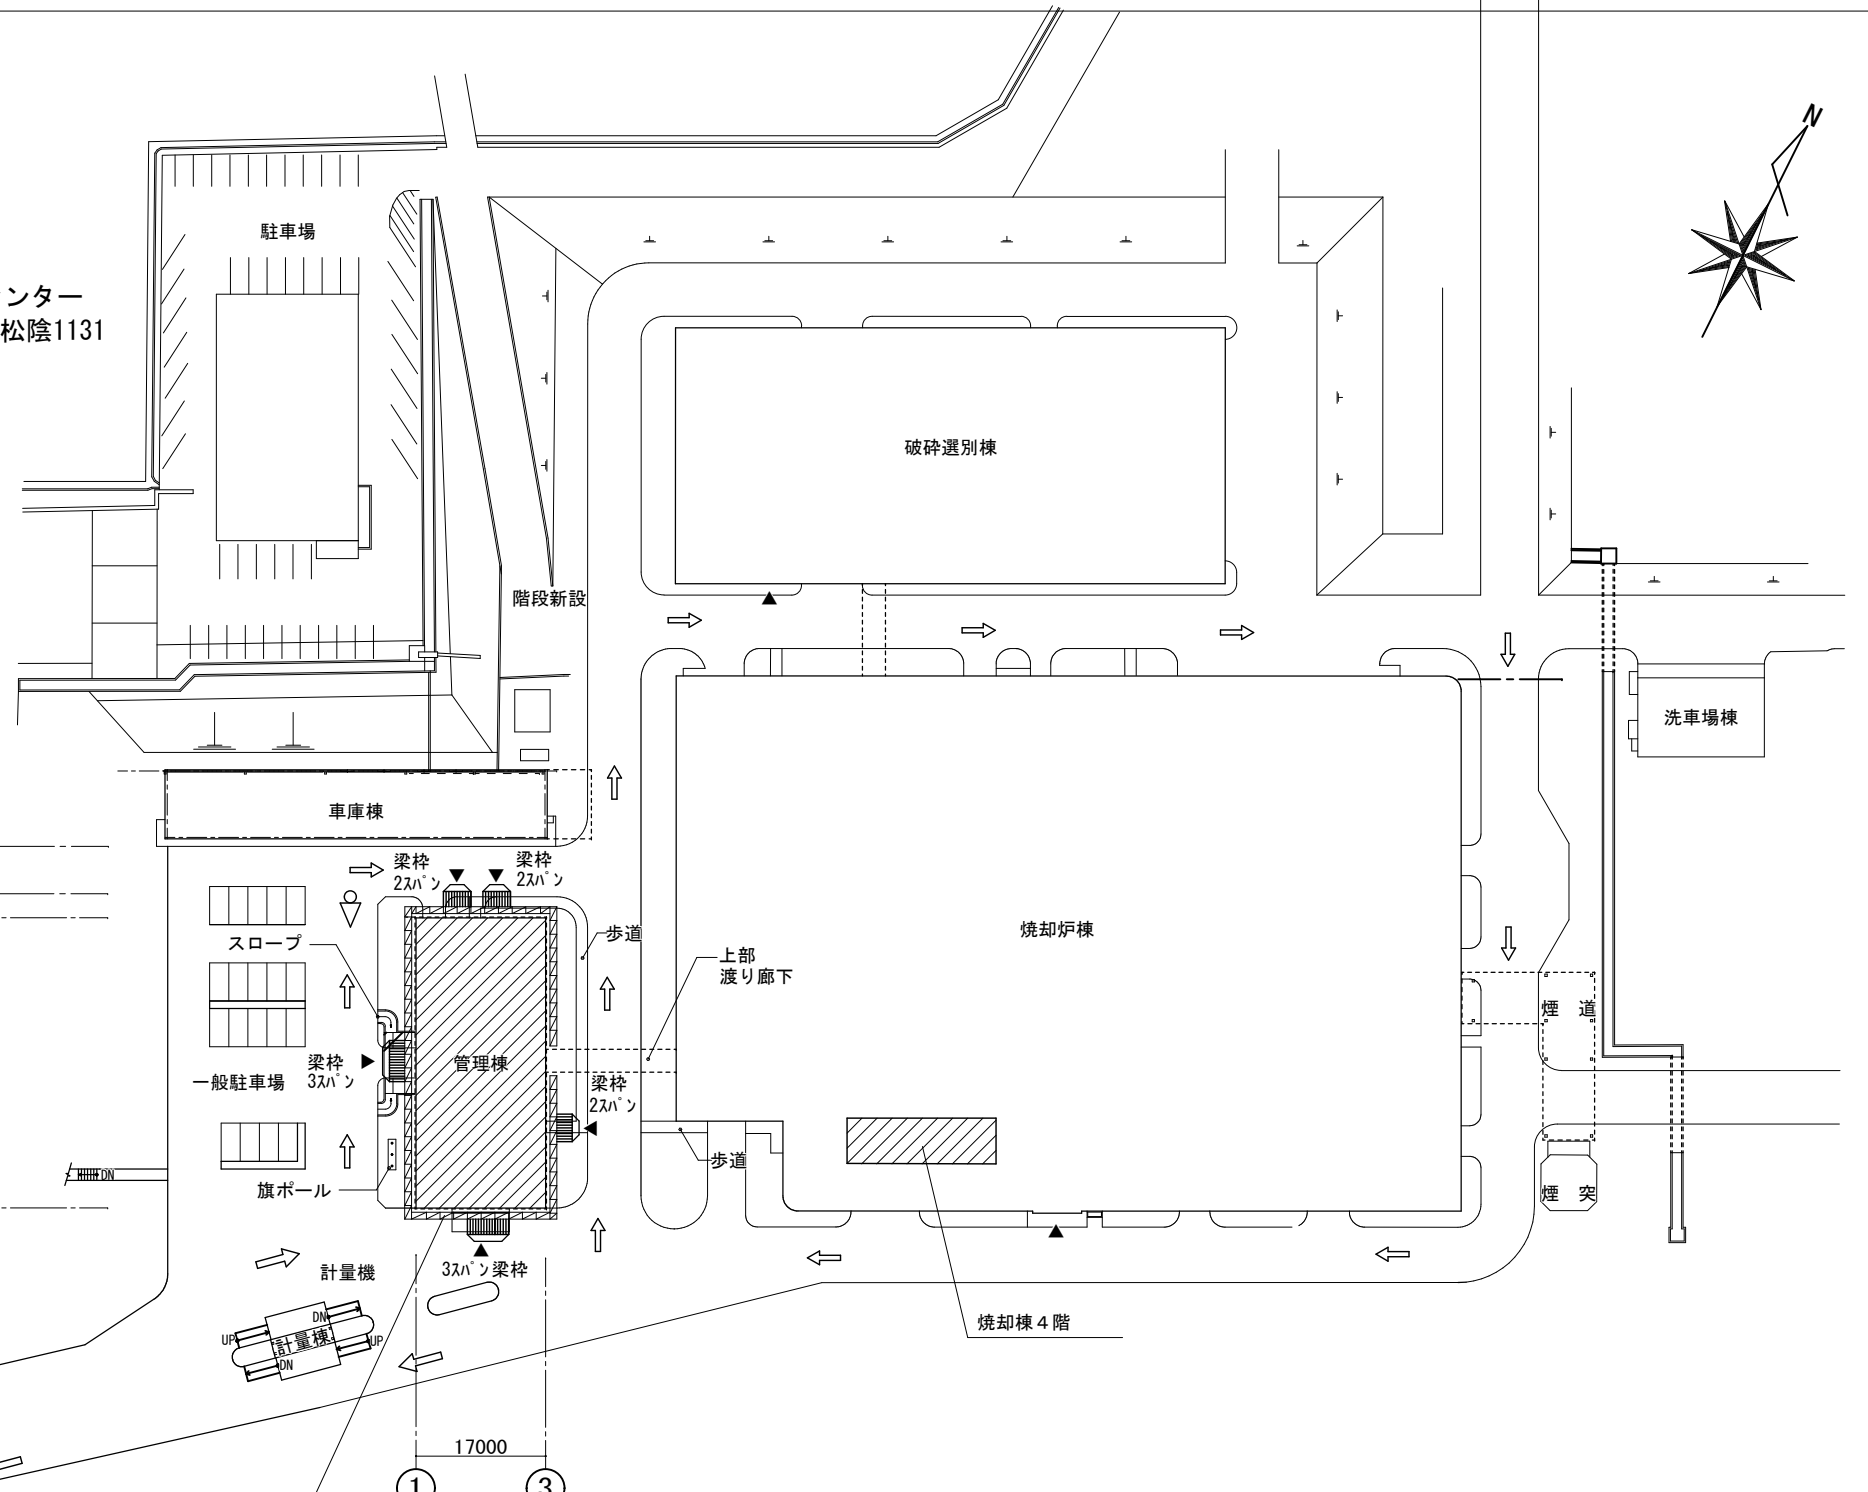


全体配置図 1 : 700

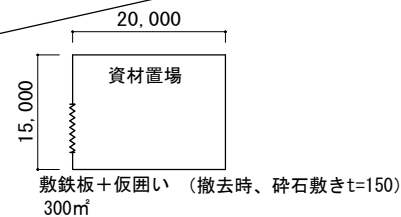

凡例	
	工事対象範囲
	枠組本足場W900 足場メッシュシート張 (手すり先行方式)
	単管足場
	養生防護柵
	足場組立解体・資材搬入時必要に応じ増員 (スポット)
	工事車両進入路
	仮囲い: 鋼板H=2.0m
	カラーコーン、コーンバーを示す (20m、3ヶ月 転用含む)
	キャスターゲート W=3m

▲: 利用者 出入り口を示す


特記事項	課長	担当課長	係長	担当	製作年月日	工事名称	内
					R4年3月18日	明石クリーンセンター管理棟外壁改修ほか工事	KA-01
	明石市市民生活局環境室資源循環課				図面名称	縮尺	全業
					付近見取図・配置図・仮設計画図	1/12,000・700	-

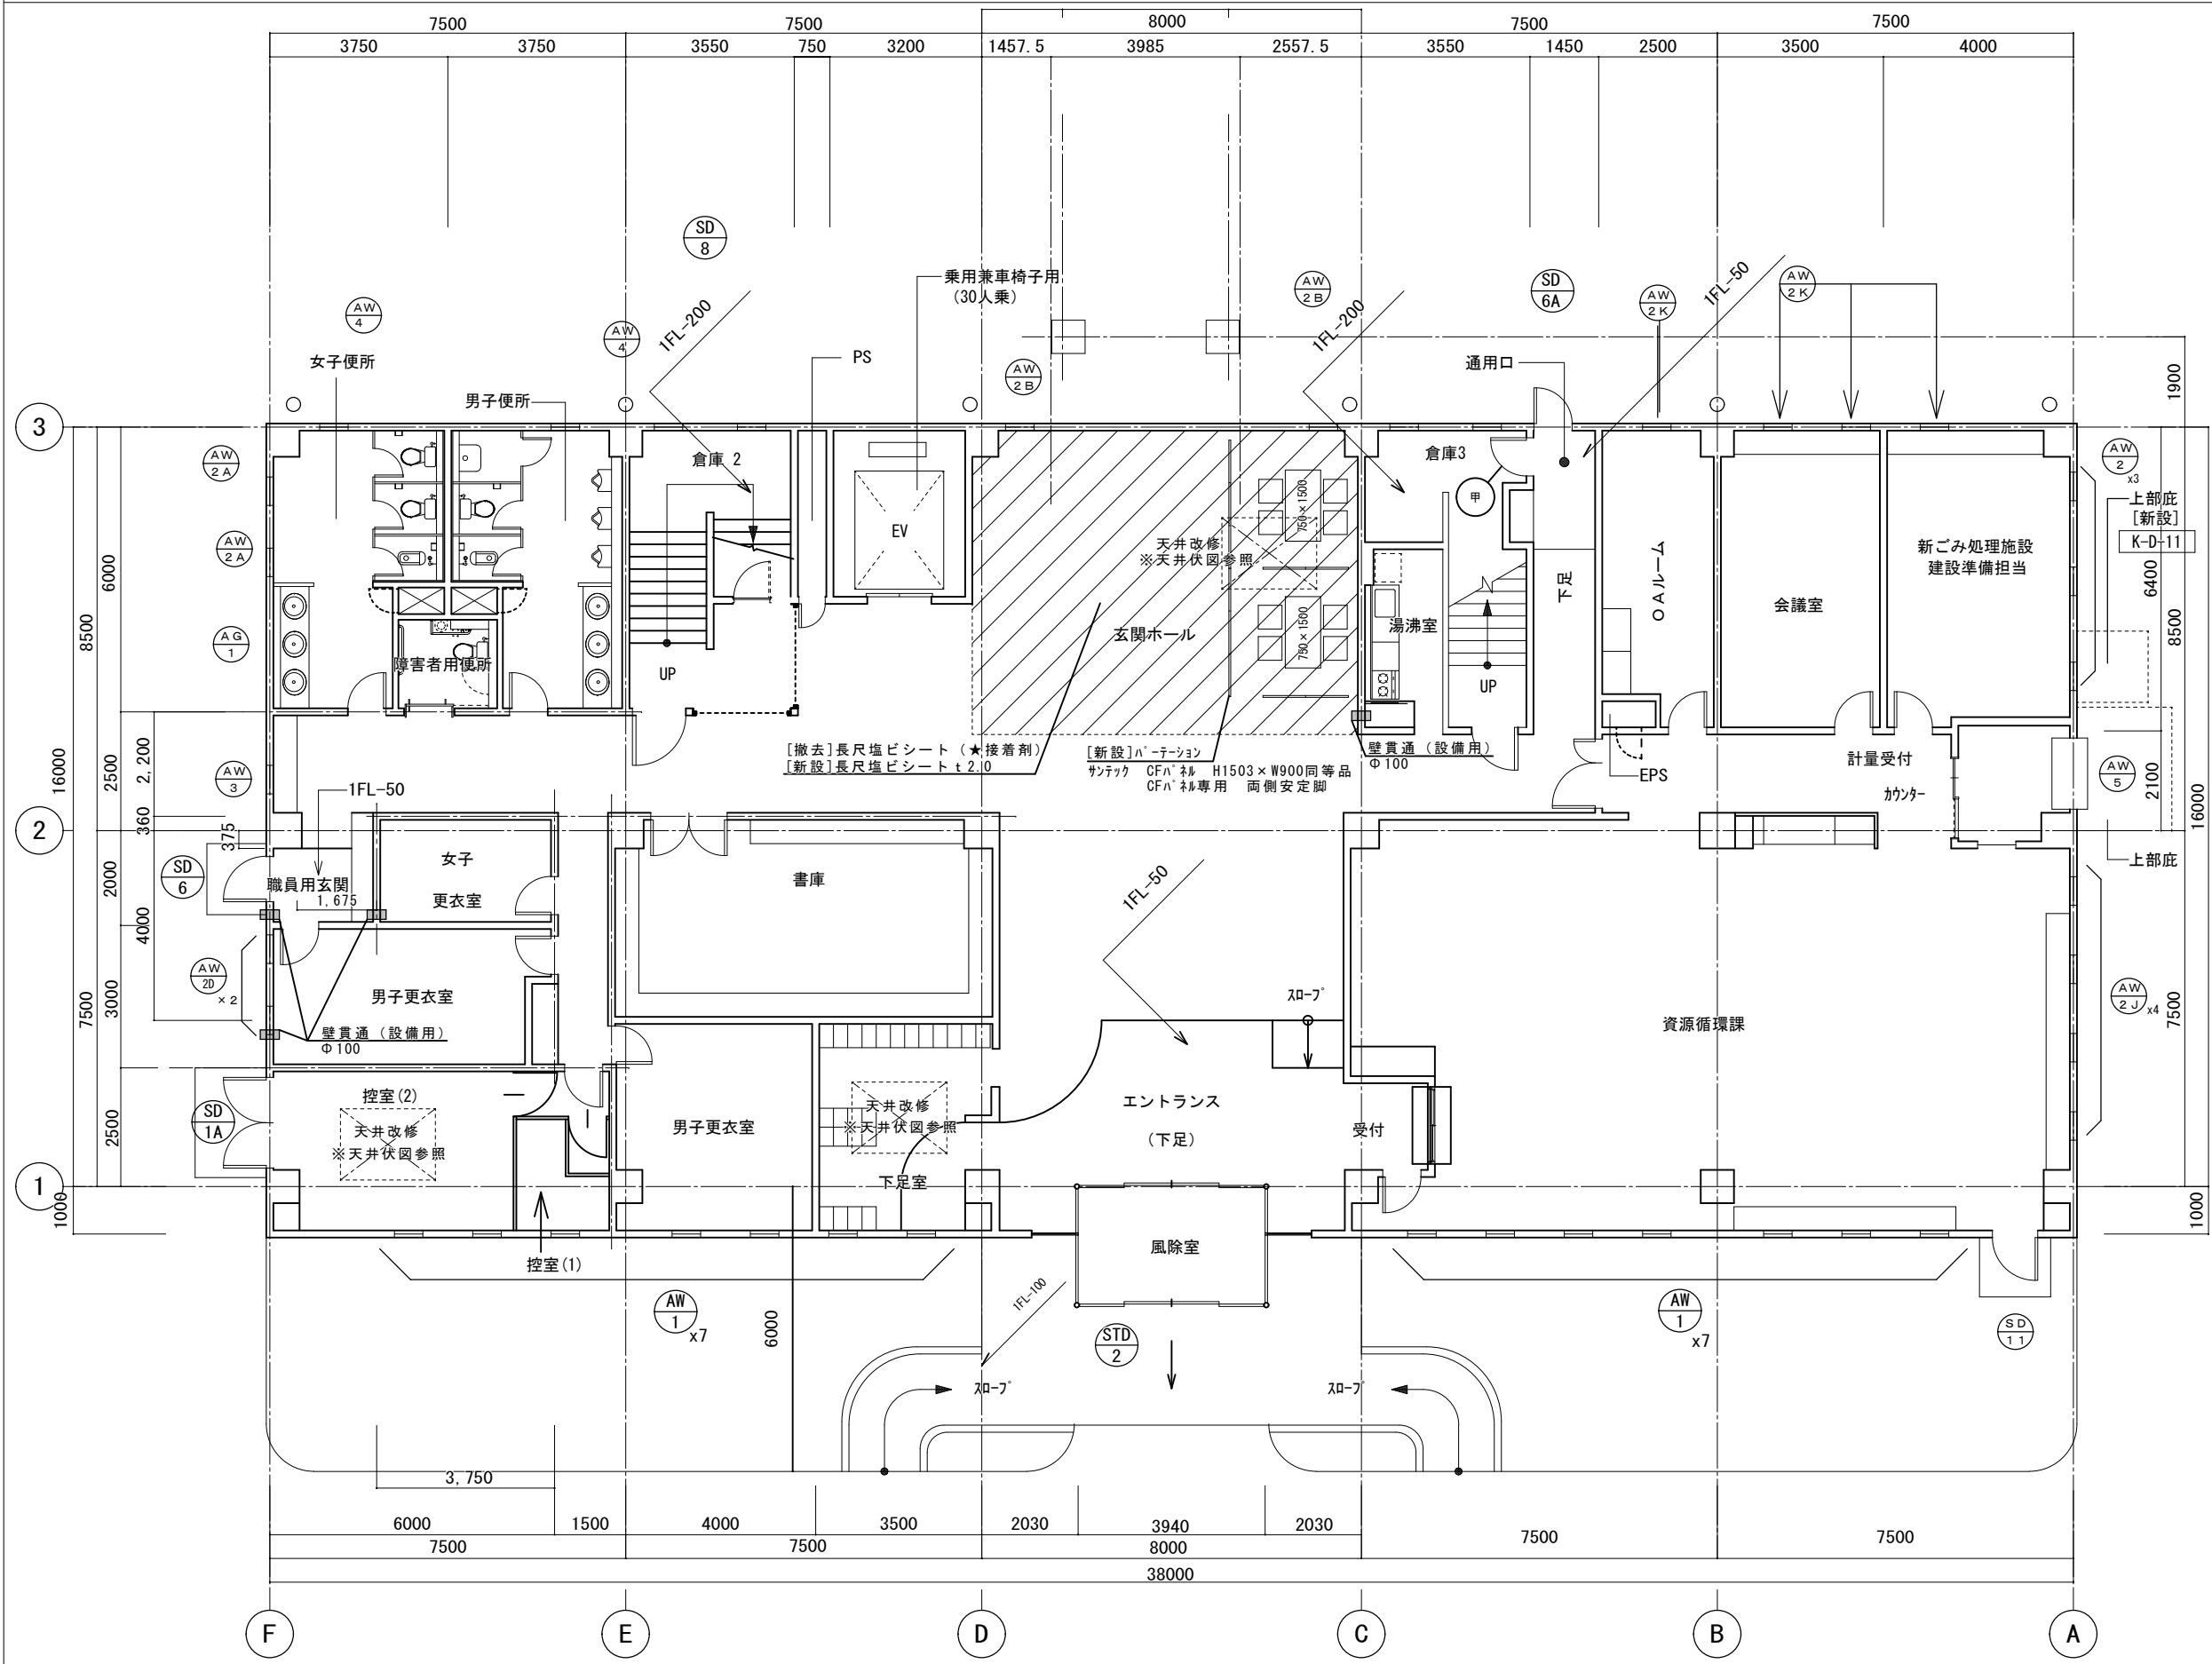

- 凡例
- ▨ : 長尺シート床張替範囲
- ★ : アスベスト含有
- K-D-O : 部分詳細図を示す

1階平面図


特記事項	課長	担当課長	係長	担当	製作年月日	工事名称	内
					R4年3月18日	明石クリーンセンター管理棟外壁改修ほか工事	KA-02
	明石市市民生活局環境室資源循環課				図面名称	縮尺	全業
					管理棟 1階平面図[現況・撤去・改修]	1/100	-

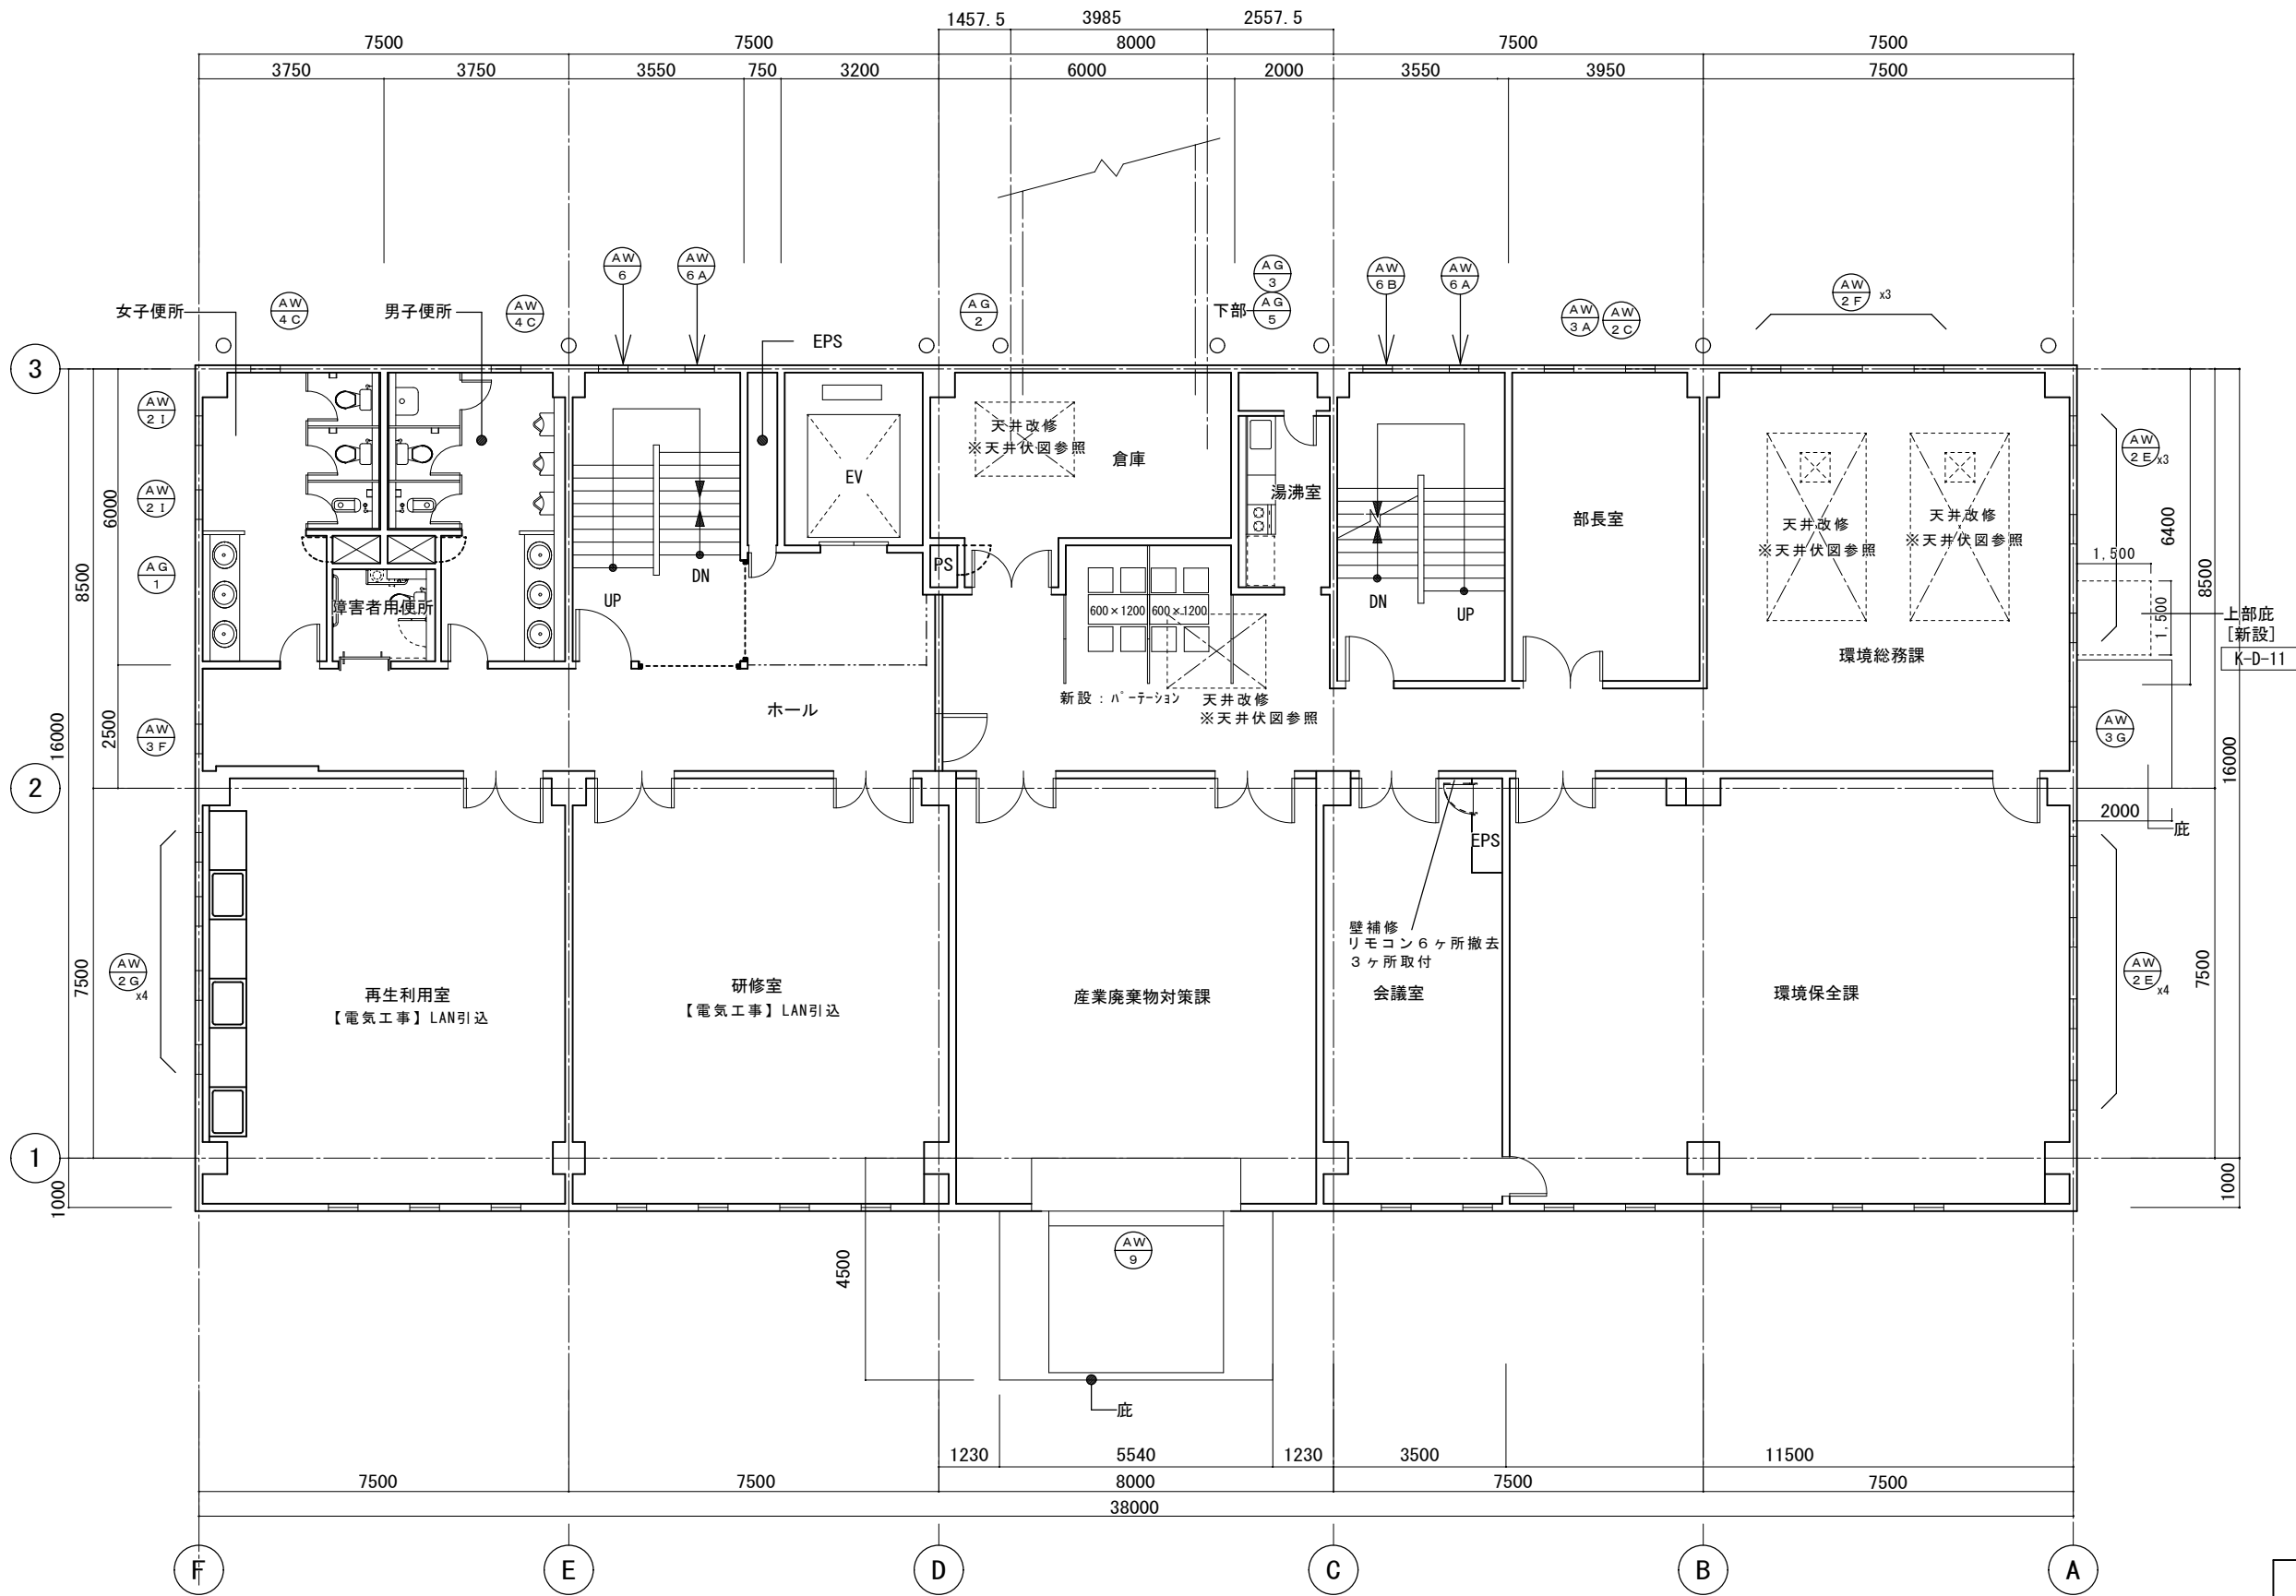


■凡例  
 K-D-O : 部分詳細図を示す

2階平面図 S=1/100

特記事項	・	課長	担当課長	係長	担当	製作年月日	工事名称	内
	・					R4年3月18日	明石クリーンセンター管理棟外壁改修ほか工事	KA-03
・	・	明石市市民生活局環境室資源循環課				図面名称	縮尺	全業
・	・					管理棟 2階平面図[現況・撤去・改修]	1/100	-

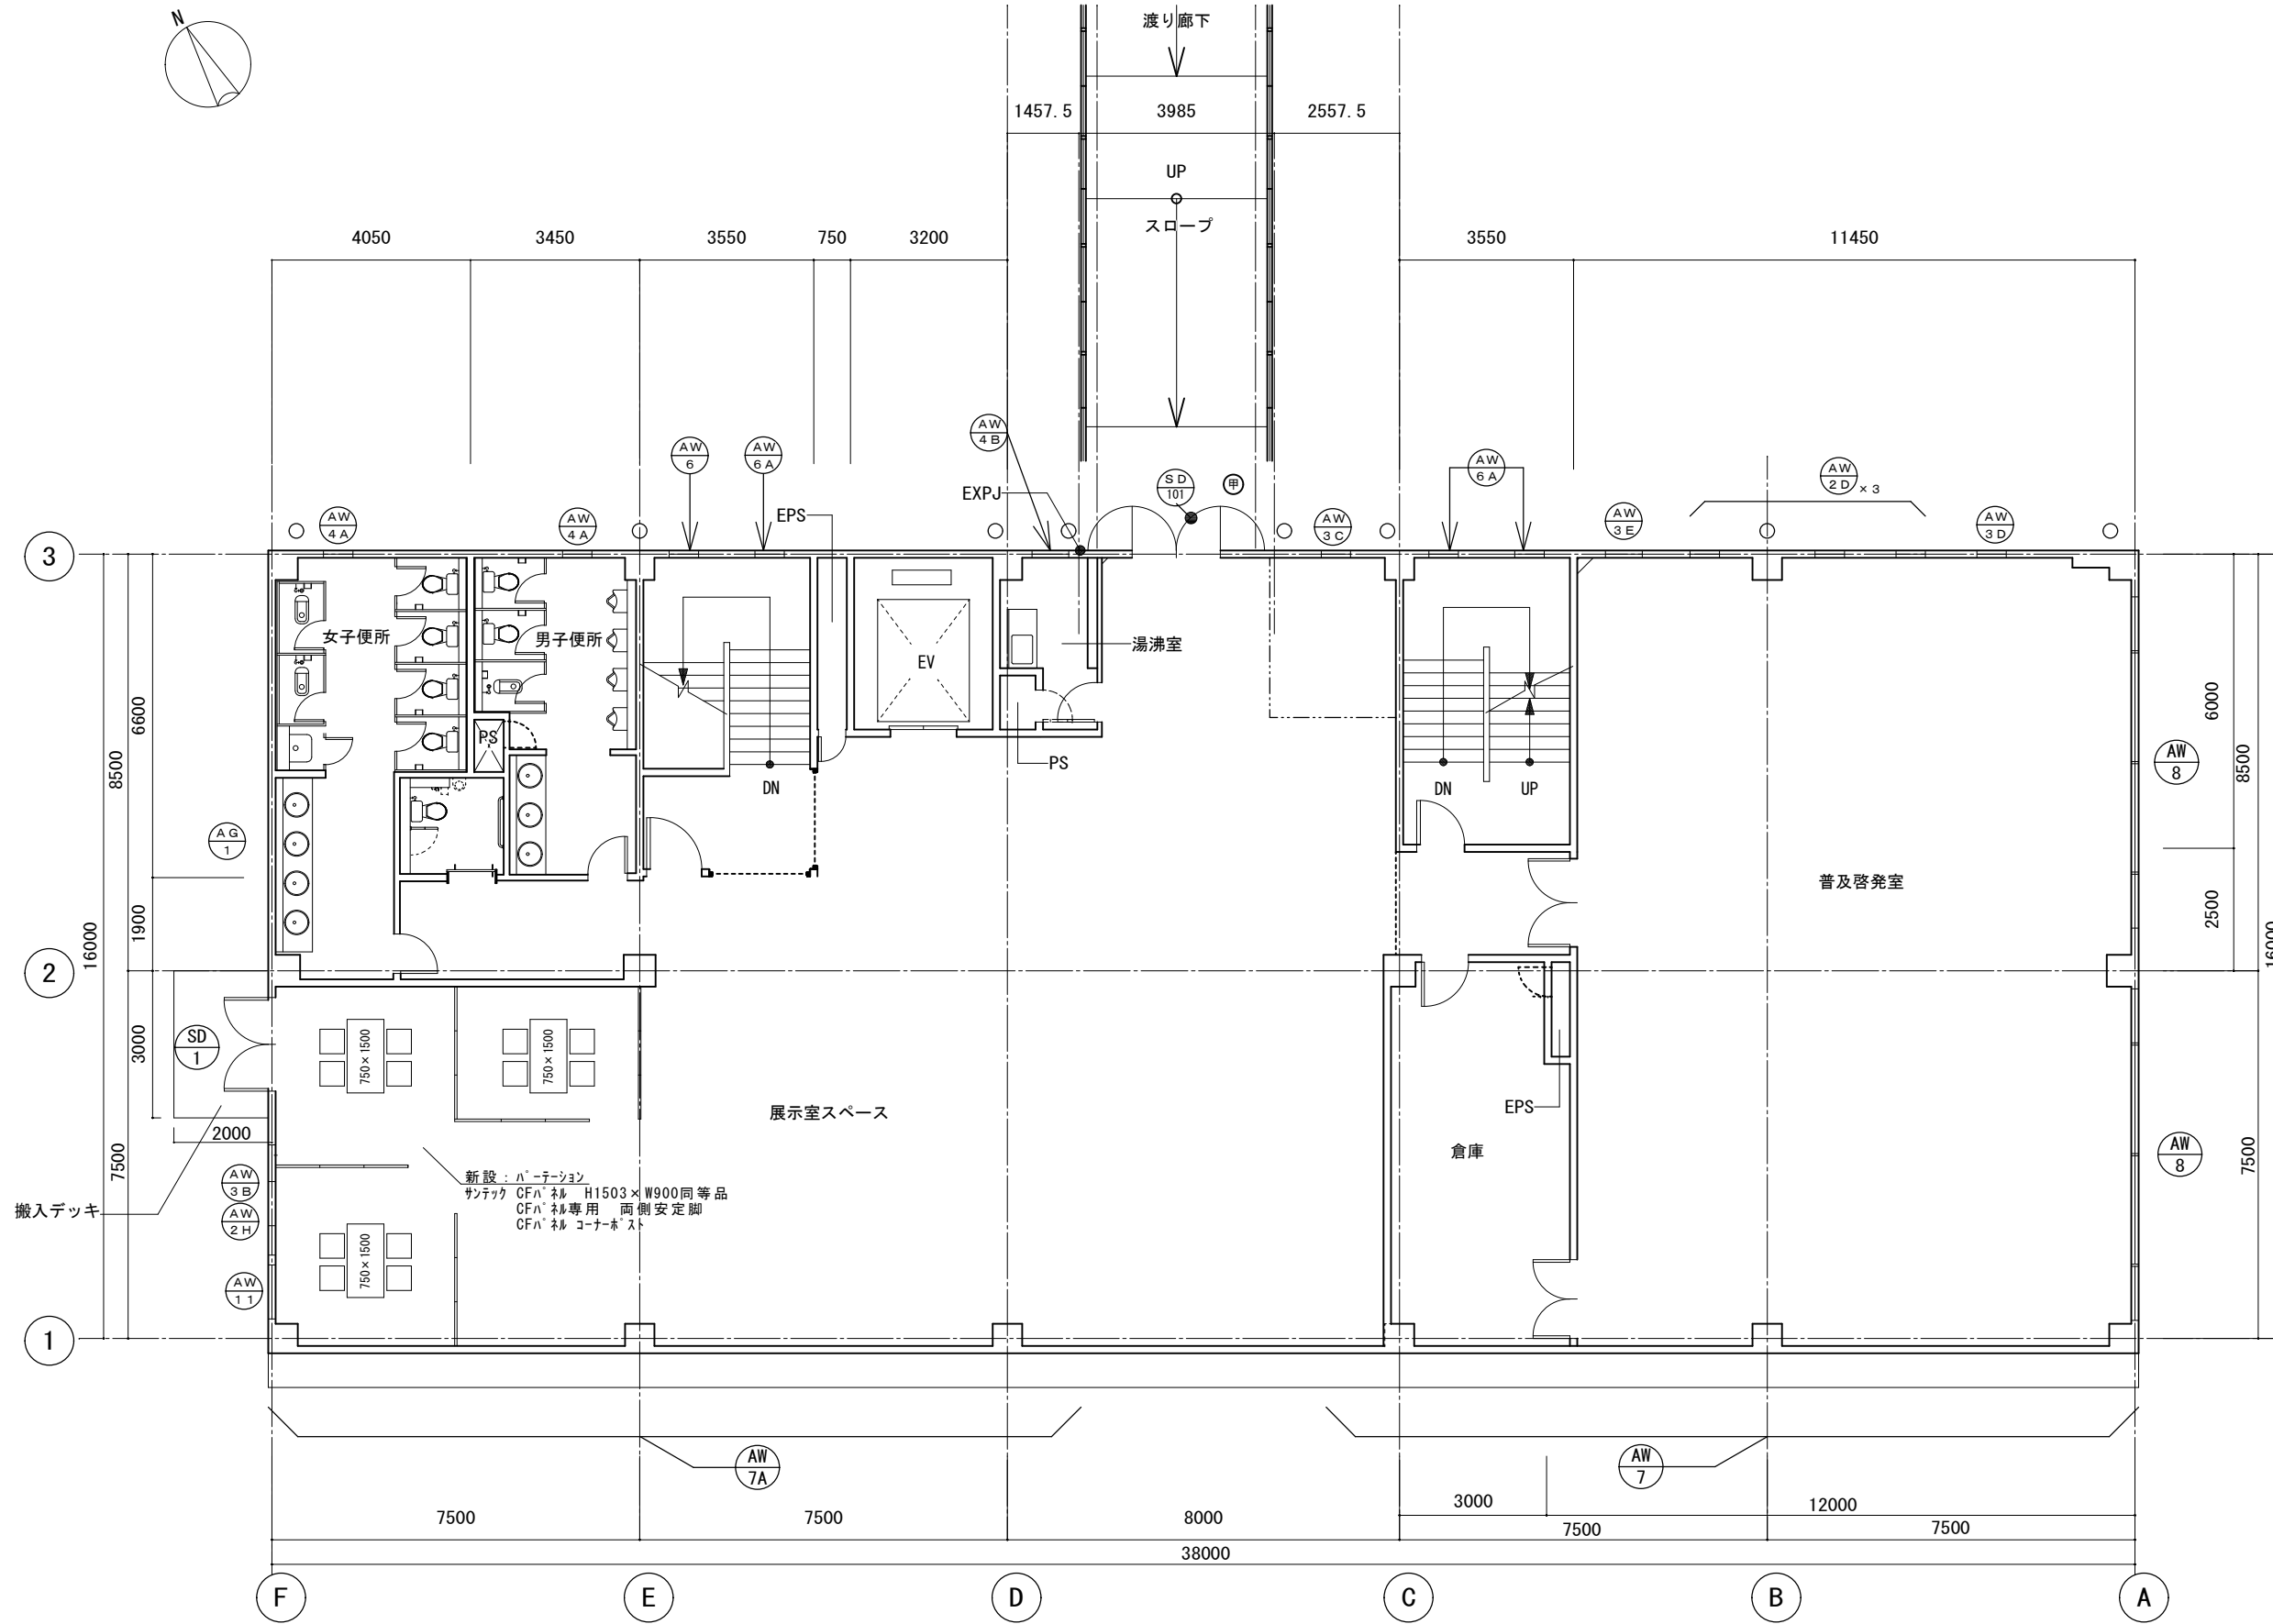

特記事項 ・ ・ ・ ・	課長 担当課長 係長 担当	製作年月日 R4年3月18日	工事名称 明石クリーンセンター管理棟外壁改修ほか工事	内 KA-04
	明石市市民生活局環境室資源循環課	縮尺 1/100	図面名称 管理棟 3階平面図[現況・改修]	全業 ー

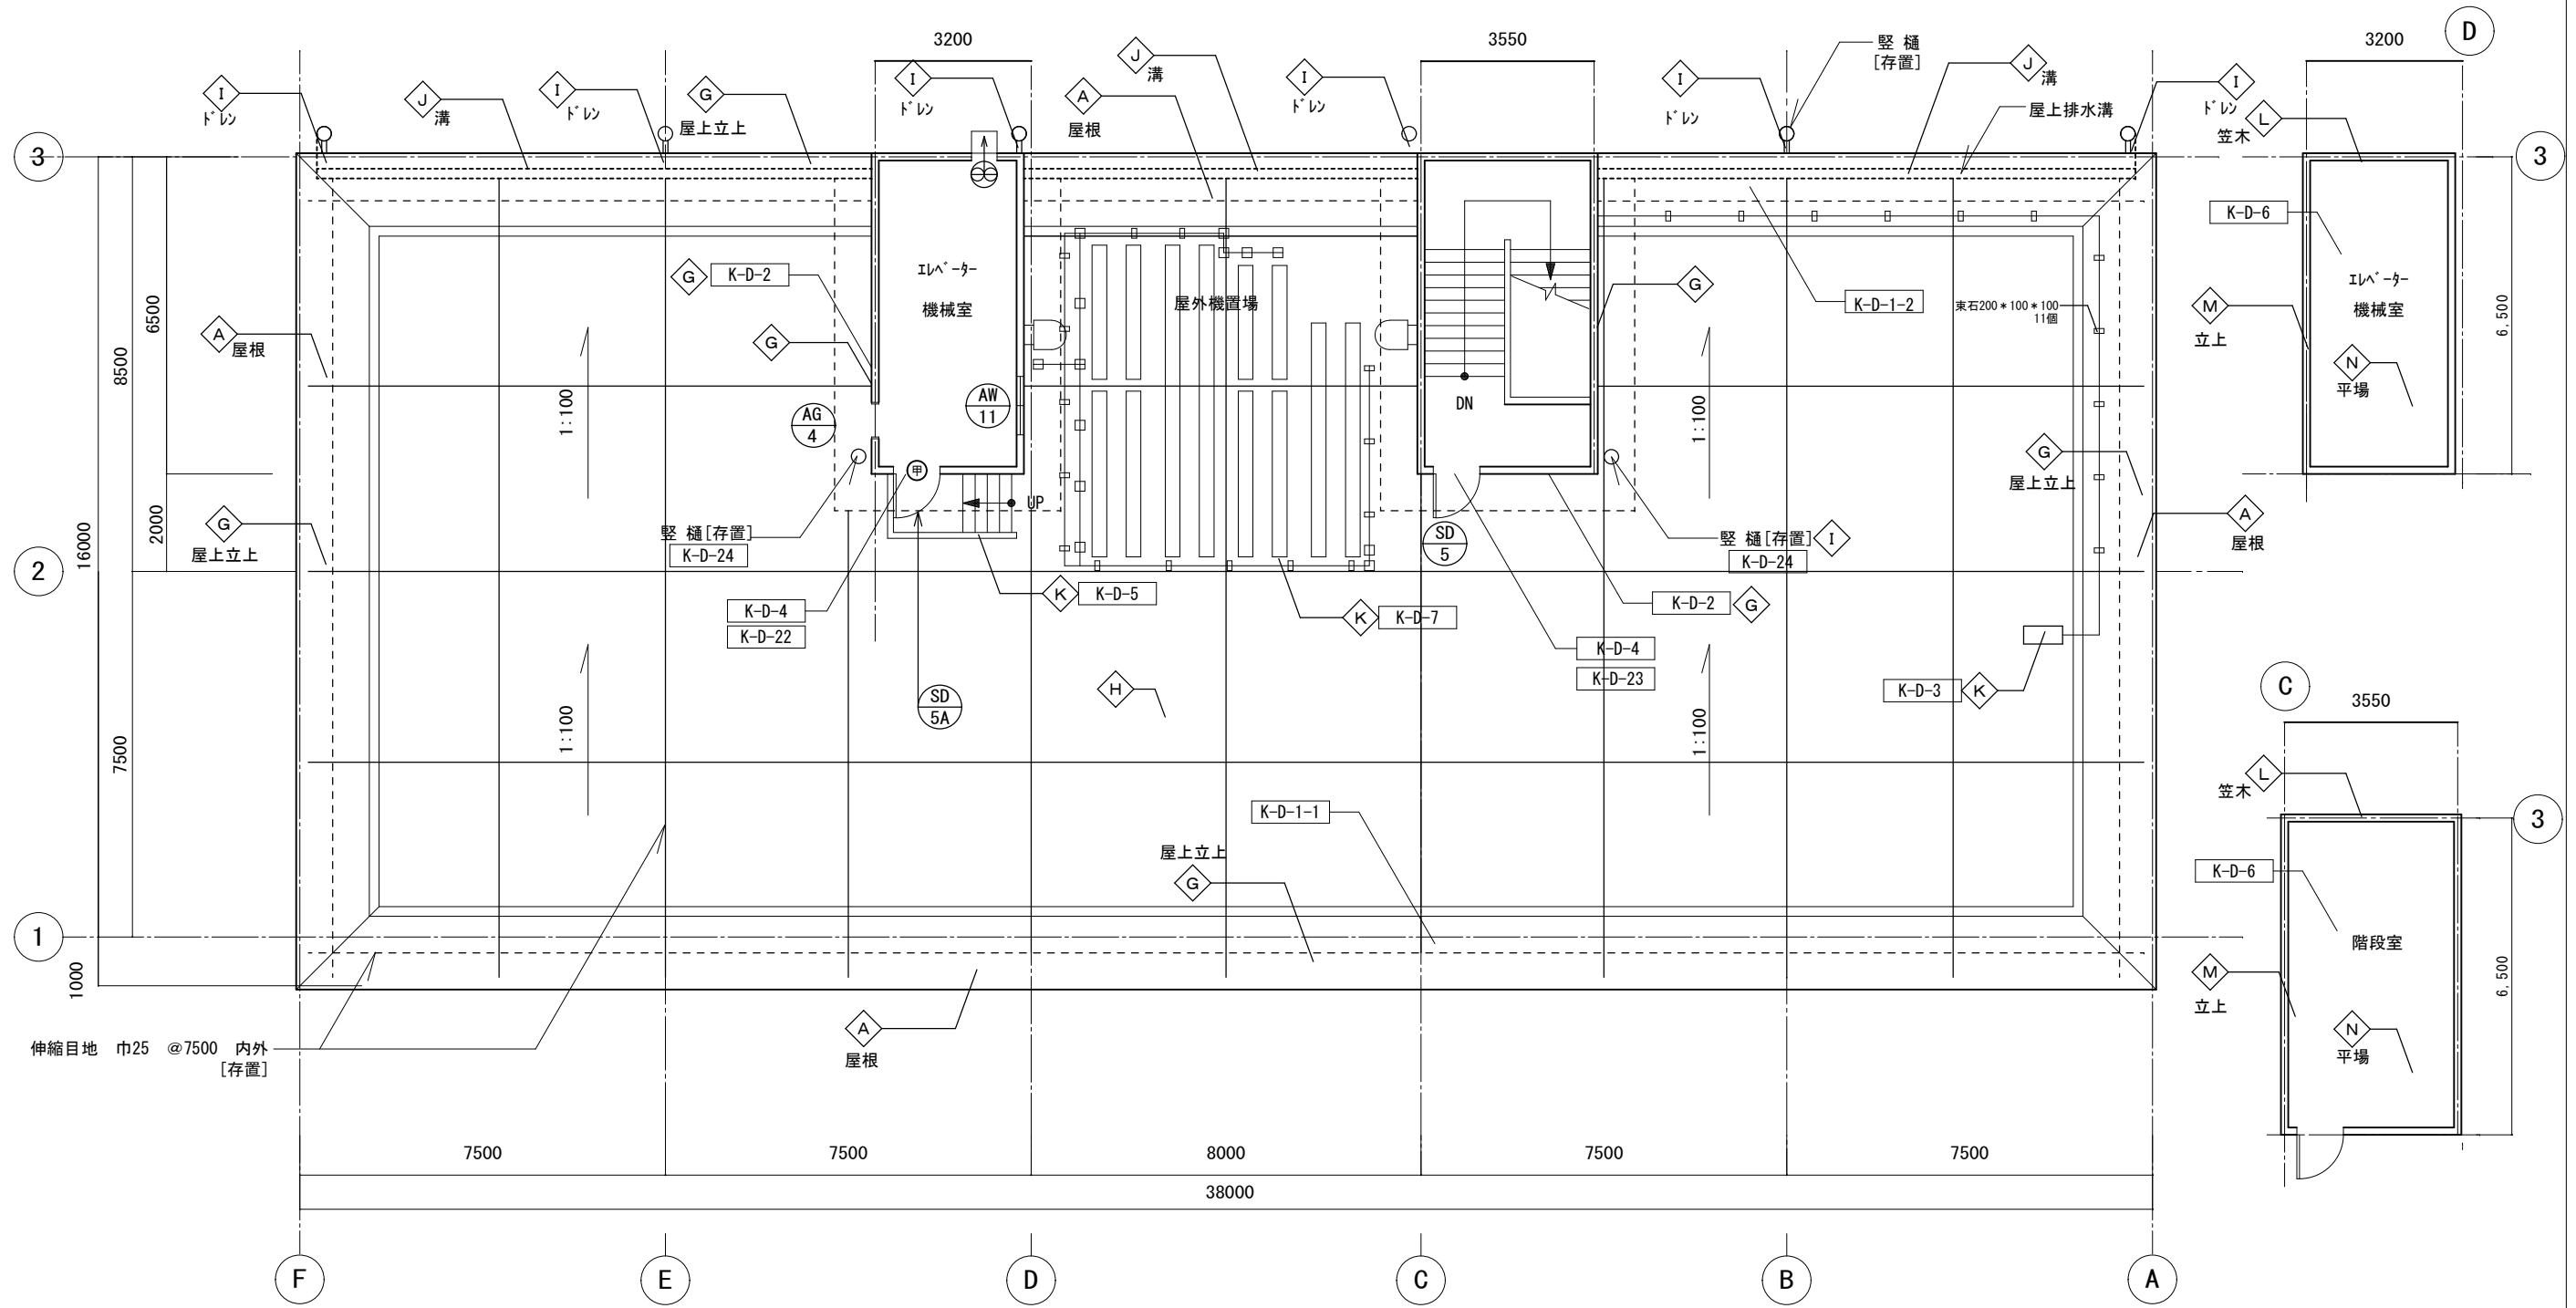

仕上凡例		現況・撤去		改修		現況・撤去		改修	
◇	外壁・面台・軒裏 スルスルト防水、7&ミナ 3& [存置]	K-D-10, 26	鉄部非鉄金属兼用2液変性エポキシ樹脂下塗り材の上、耐候性塗料1級フッ素樹脂 塗装	◇	屋上 溝 アスファルト防水[存置]	塩ビシート防水 t=1.5機械的固定工法			
◇	外壁 既存磁器質タイル張り[存置]		補修の上、撥水剤塗布	◇	屋上 基礎、階段 ウレタン塗膜防水	ウレタン塗膜防水、塩ビ被覆鋼板、下地処理、シーリング[新設]			
◇	庇 モルタルコテ押え[撤去]		ウレタン塗装[新設]	◇	屋上 笠木[撤去]	屋上 笠木[復旧]			
◇	外壁 外装薄塗材E[撤去]		外装薄塗材E[新設]	◇	塔屋屋上 立上り 既存防水層[撤去]	塩ビシート防水 t 1.5 接着工法			
◇	----- タイル打継目地 PS-2 25x20 シール[撤去]	K-D-25	タイル打継目地 PS-2 25x20 シール[新設]	◇	塔屋屋上 平場 既存防水層[存置]	塩ビシート防水 t 1.5 機械的固定工法			
◇	既存建具・設備換気フード・7&ミナ 3& 底と外壁仕上との接合部におけるシール (MS-2 15x10、25x20) [撤去]		シール (MS-2 15x10、25x20) [新設]	※	既存建具の加工部分は加工清掃を行う (外部側のみ)	※ SD建具、耐候性塗料DP塗			
◇	屋上 立上り 防水立上部保護乾式板★[撤去]、アスファルト防水[存置]		アルミ水切り金物、塩ビ被覆鋼板、塩ビシート防水 t 1.5 機械的固定工法	※	屋上：アルミ水切り金物上 シーリング打ち替え				
◇	屋上 平場 アスファルト防水[存置]	K-D-27	塩ビシート防水 t 1.5 機械的固定工法	※	屋上：高圧水洗浄・ケレン清掃を行う。				
◇	屋上 横引樋 VP100φ[撤去]、鋳鉄製コーナードレン[撤去]		横引樋 VP100φ[新設]、鋳鉄製コーナードレン[新設]	◇	K-D-O : 部分詳細図を示す				
				★	アスベスト含有を示す				

特記事項

課長 担当課長 係長 担当

**明石市市民生活局環境室資源循環課**

製作年月日  
R4年3月18日


工事名称  
明石クリーンセンター管理棟外壁改修ほか工事

図面名称  
管理棟 R階平面図[現況・撤去]

縮尺  
1/100


内  
KA-06

全業  
-

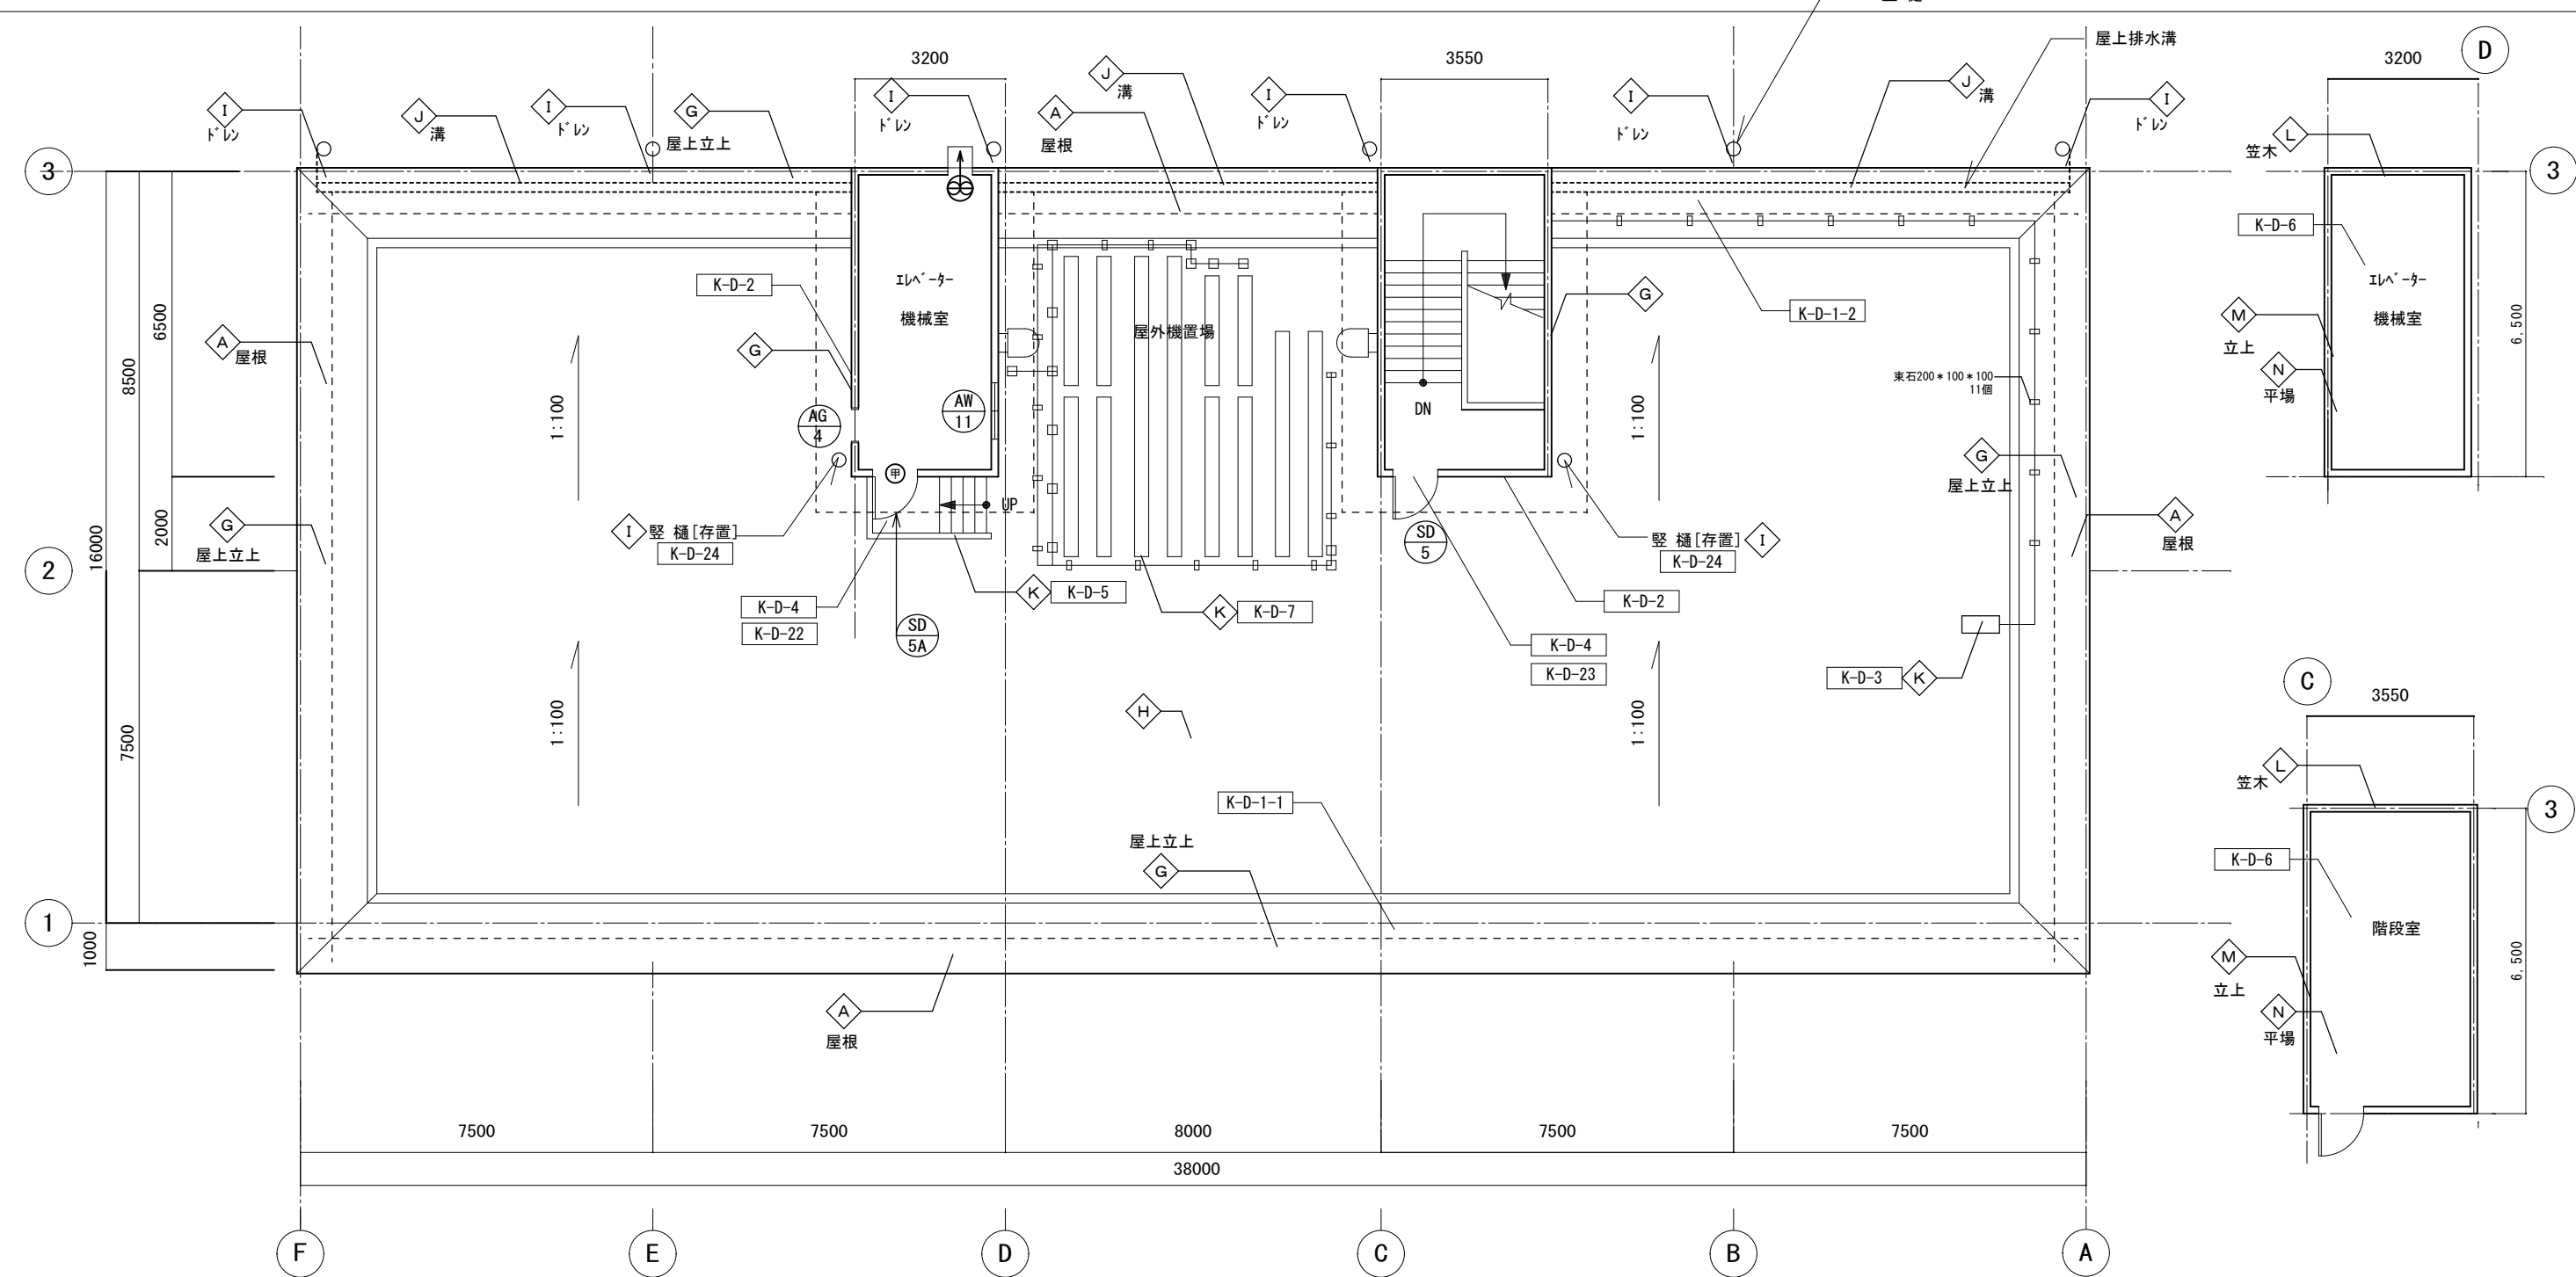


仕上凡例		現況・撤去		改修		現況・撤去		改修	
◇	外壁・面台・軒裏	スフェルスシート防水、7&Mシール [存置]	K-D-10, 26	鉄部非鉄金属兼用2液変性エポキシ樹脂下塗り材の上、耐候性塗料1級フッ素樹脂 塗装		◇	屋上 溝	アスファルト防水[存置]	塩ビシート防水 t=1.5機械的固定工法
◇	外壁	既存磁器質タイル張り [存置]		補修の上、撥水剤塗布		◇	屋上 基礎、階段	ウレタン塗膜防水	ウレタン塗膜防水、塩ビ被覆鋼板、下地処理、シーリング[新設]
◇	庇	モルタルコテ押え [撤去]		ウレタン塗装[新設]		◇	屋上 笠木	[仮撤去]	屋上 笠木[復旧]
◇	外壁	防水形外装薄塗材E [存置]		防水形外装薄塗材E [新設]		◇	塔屋屋上 立上り	既存防水層 [撤去]	塩ビシート防水 t.1.5 接着工法
◇	-----	タイル打継目地 PS-2 25x20 シール [撤去]	K-D-25	タイル打継目地 PS-2 25x20 シール [新設]		◇	塔屋屋上 平場	既存防水層 [存置]	塩ビシート防水 t.1.5 機械的固定工法
◇	既存建具・設備	換気フード・7&Mハンドル底と外壁仕上との接合部におけるシール (MS-2 15x10、25x20) [撤去]		シール (MS-2 15x10、25x20) [新設]		※	既存建具の「A」部分は「B」清掃を行う (外部側のみ)		※ SD建具、耐候性塗料DP塗
◇	屋上 立上り	防水立上部保護乾式板★ [撤去]、アスファルト防水 [存置]		アルミ水切り金物、塩ビ被覆鋼板、塩ビシート防水 t.1.5 機械的固定工法		※	屋上: アルミ水切り金物上 シーリング打ち替え		
◇	屋上 平場	アスファルト防水 [存置] K-D-27		塩ビシート防水 t.1.5 機械的固定工法		※	屋上: 高圧水洗浄・ケレン清掃を行う。		
◇	屋上 横引樋	V P100φ [撤去]、鑄鉄製コーナードレン [撤去]		横引樋 V P100φ [新設]、鑄鉄製コーナードレン [新設]		◇	K-D-O	部分詳細図を示す	
								★: アスベスト含有を示す	




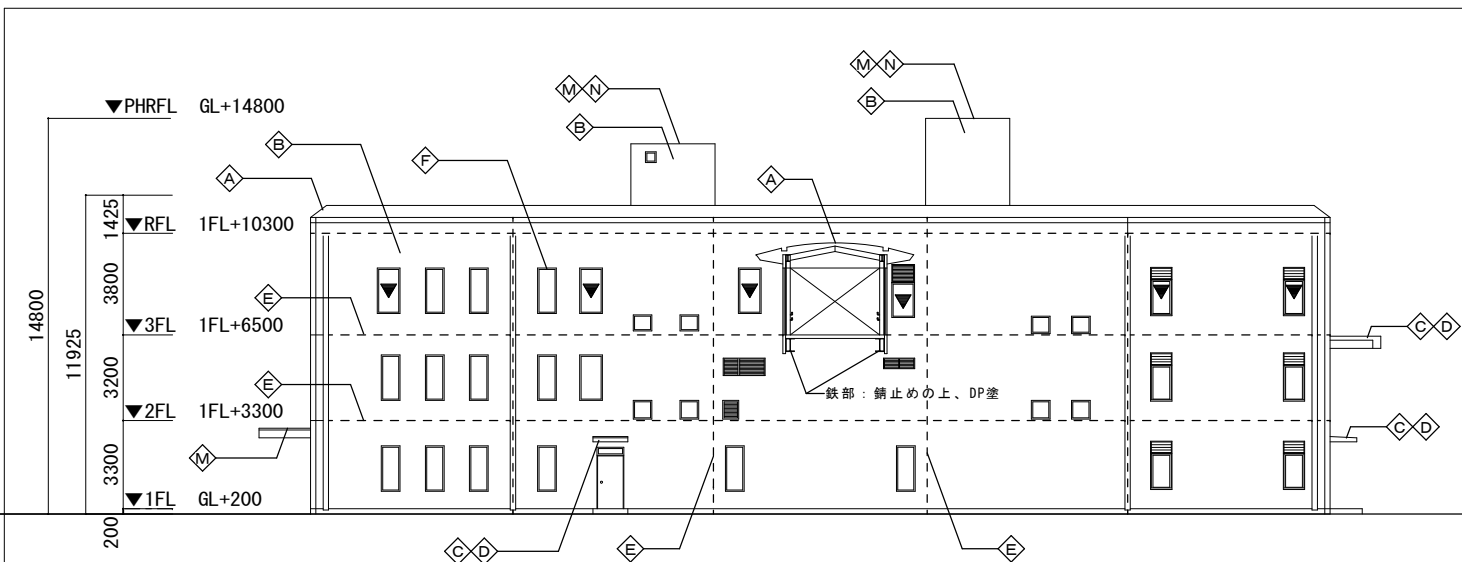


東面立面図  
S = 1 / 200

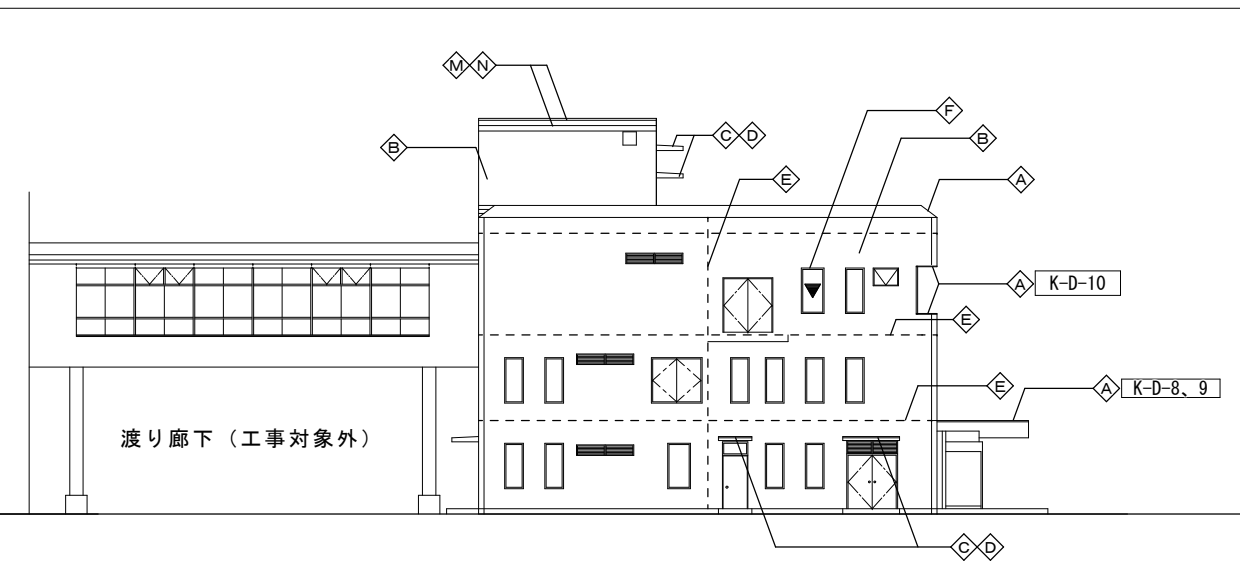

北面立面図  
S = 1 / 200

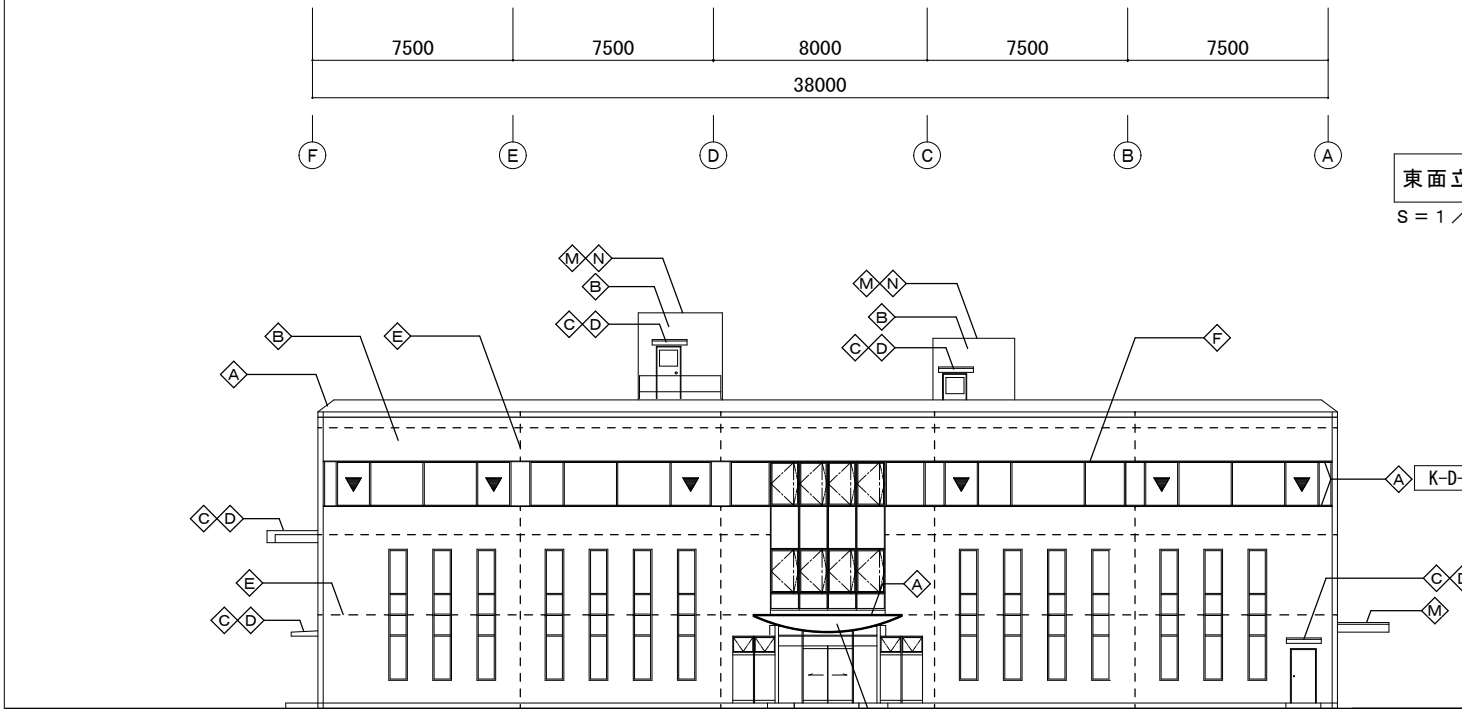


西面立面図  
S = 1 / 200

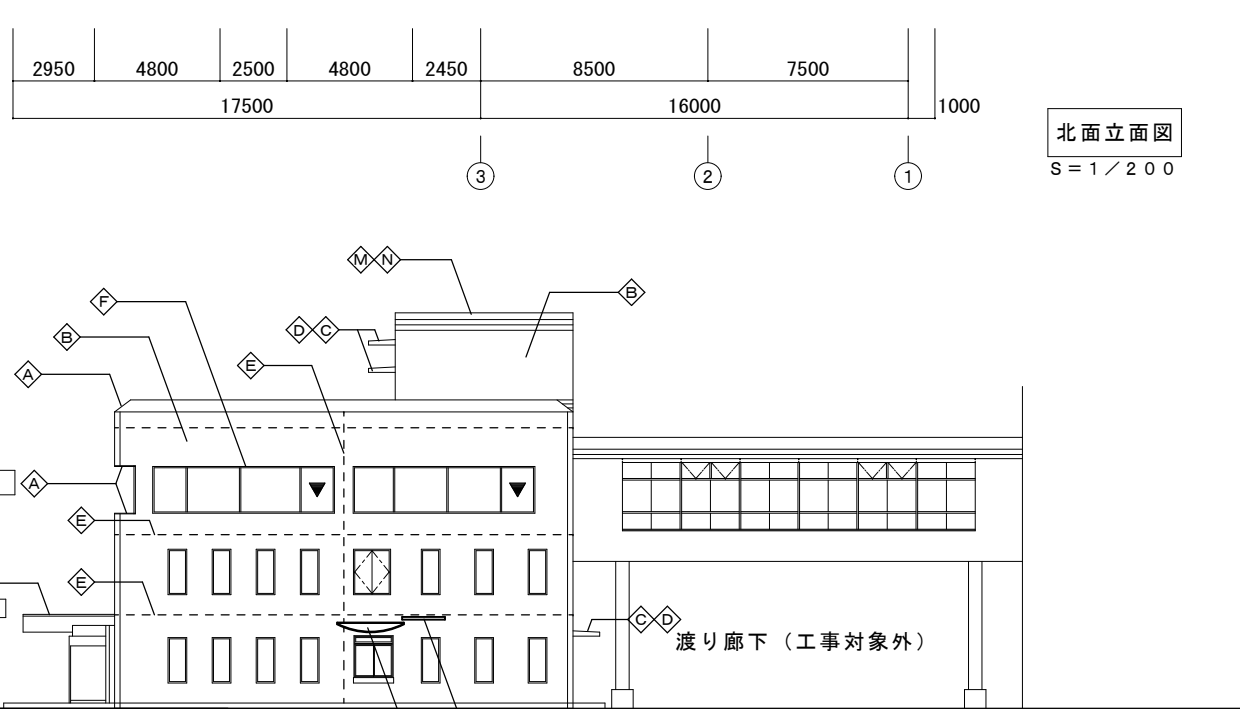


南面立面図  
S = 1 / 200

仕 上 凡 例		現 況・撤 去	改 修	現 況・撤 去	改 修
△	外壁・面台・軒裏	ステンレス防水、7Mバネル [存置] K-D-10, 26	鉄部非鉄金属兼用2液変性エポキシ樹脂下塗り材の上、耐候性塗料1級フッ素樹脂 塗装	屋上 溝	アスファルト防水 [存置]
◇	外壁	既存磁器質タイル張り [存置]	補修の上、撥水剤塗布	屋上 基礎、階段	ウレタン塗膜防水
◇	庇	モルタルコテ押え [撤去]	ウレタン塗装 [新設]	屋上 笠木 [仮撤去]	ウレタン塗膜防水、塩ビ被覆鋼板、下地処理、シーリング [新設]
◇	外壁	防水形外装薄塗材E [存置]	防水形外装薄塗材E [新設]	塔屋屋上 立上り	既存防水層 [撤去]
◇	-----	タイル打継目地 PS-2 25x20 シール [撤去] K-D-25	タイル打継目地 PS-2 25x20 シール [新設]	塔屋屋上 平場	既存防水層 [存置]
◇	既存建具・設備	換気フード・7Mバネル庇と外壁仕上との接合部におけるシール (MS-2 15x10、25x20) [撤去]	シール (MS-2 15x10、25x20) [新設]	※	既存建具のガサ部分はガサ清掃を行う (外部側のみ)
◇	屋上 立上り	防水立上部保護乾式★ [撤去]、アスファルト防水 [存置]	アルミ水切り金物、塩ビ被覆鋼板、塩ビシート防水 t 1.5 機械的固定工法	※	屋上：アルミ水切り金物上 シーリング打ち替え
◇	屋上 平場	アスファルト防水 [存置] K-D-27	塩ビシート防水 t 1.5 機械的固定工法	※	屋上：高圧水洗浄・ケレン清掃を行う。
◇	屋上 横引樋	V P100φ [撤去]、鋳鉄製コーナードレン [撤去]	横引樋 V P100φ [新設]、鋳鉄製コーナードレン [新設]	K-D-O	：部分詳細図を示す
				★	：アスベスト含有を示す

特記事項	・	課長	担当課長	係長	担当	製作年月日	R4年3月18日	工事名称	明石クリーンセンター管理棟外壁改修ほか工事	内	KA-08
	・					図面名称	管理棟 立面図 [現況・撤去・改修]	縮尺	1/200	全業	-

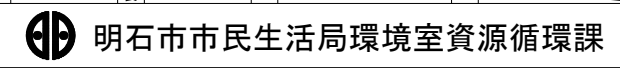


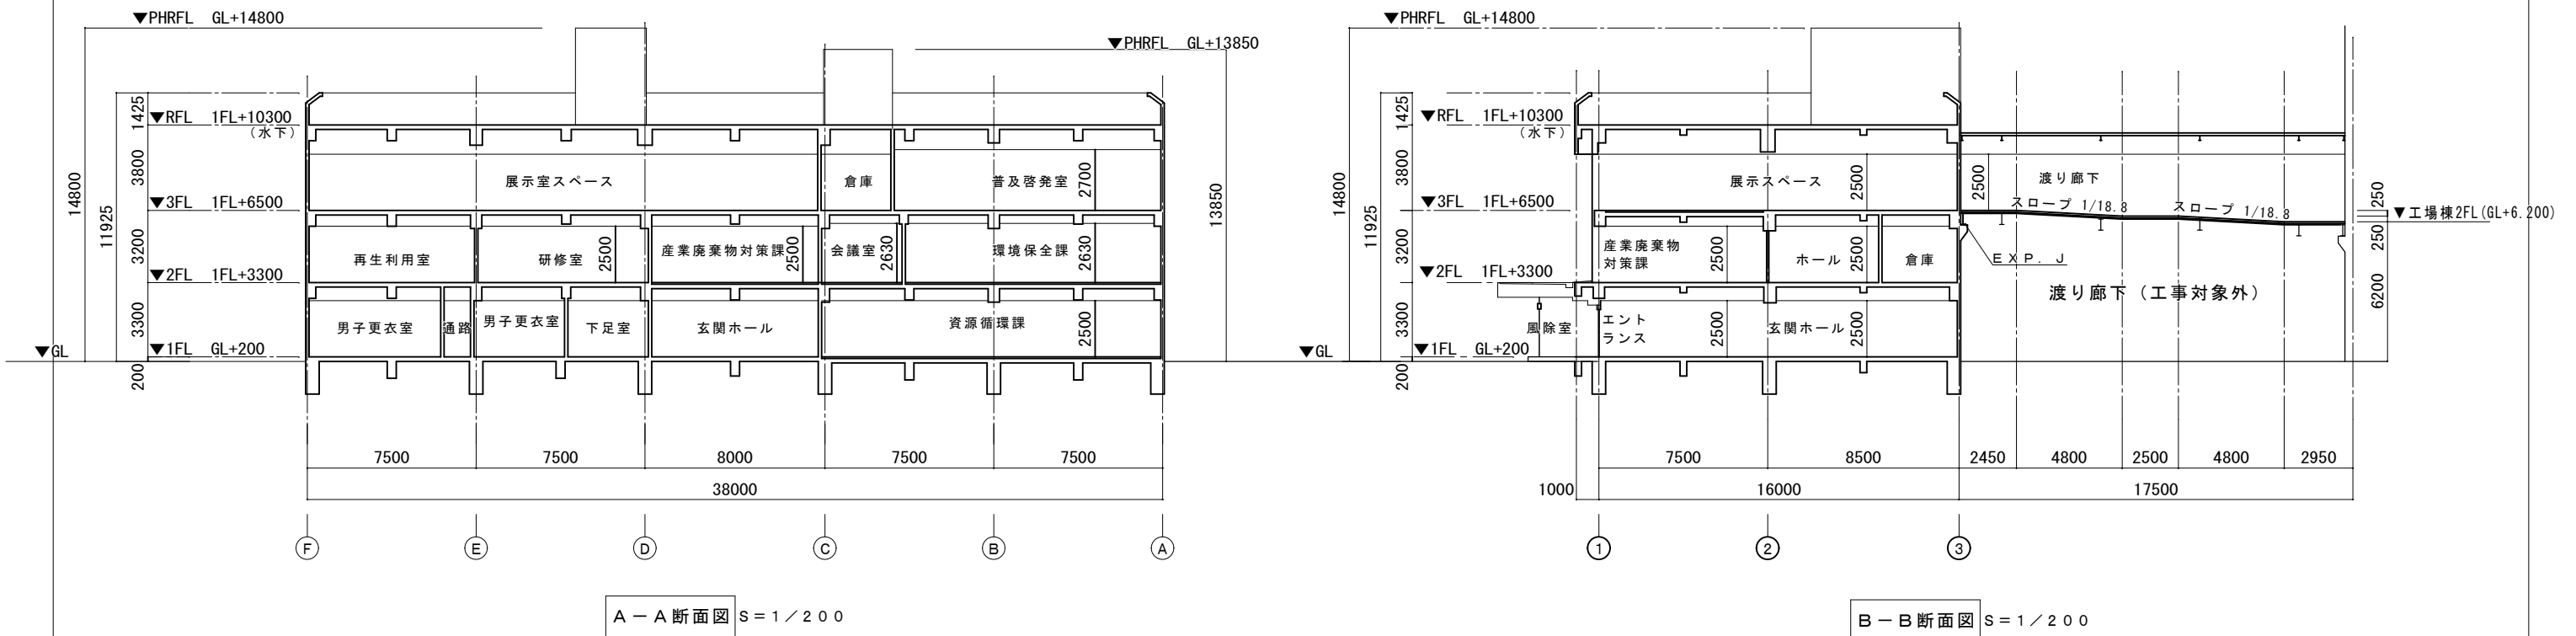

A-A断面図 S=1/200

B-B断面図 S=1/200

特記事項	<ul style="list-style-type: none"> <li>・</li> <li>・</li> <li>・</li> <li>・</li> </ul>	課長 担当課長 係長 担当	製作年月日 R4年3月18日	工事名称 明石クリーンセンター管理棟外壁改修ほか工事	内 KA-09
				図面名称 管理棟 断面図[現況・改修]	縮尺 1/200

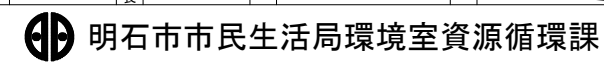



凡例:

(A)	PB t=9.5 下地のRB t=15貼
(B)	PB t=9.5 下地のGB (T) t=9貼
(C)	化粧ケミカル板 t=5の上 VP塗装
(D)	GB (T) t=9.5
(E)	PB t=9.5 下地のクロス貼り

注記:

1. : アルミブラインドボックス (既製品)
2. : 天井点検口 600x600<sup>□</sup>アルミ枠 (既製品)  
1F-10ヶ, 2F-16ヶ, 3F-14ヶ 計40ヶ
- : 天井点検口 450x450<sup>□</sup>アルミ枠 (既製品)  
1F-18ヶ, 2F-15ヶ, 3F-9ヶ 計42ヶ
- : 天井点検口 300x300<sup>□</sup>アルミ枠 (既製品)  
1F-3ヶ, 2F-1ヶ, 3F-0ヶ 計4ヶ

室名  
仕上記号 天井高さ

■凡例

1	改修前	石膏ボード t9.5[撤去] 岩綿吸音板(ロックウール吸音板) t15[撤去] 廻り縁: 備考参照
	改修後	石膏ボード t9.5[新設] 岩綿吸音板(ロックウール吸音板) t15[新設] 廻り縁: 塩ビ[新設]
2	改修前	化粧石膏ボード(トラハ-チン) t9.5[撤去] 廻り縁: 備考参照
	改修後	化粧石膏ボード(トラハ-チン) t9.5[新設] 廻り縁: 塩ビ[新設]
3	改修前	石膏ボード t9.5[撤去] クロス[撤去] 廻り縁: 備考参照
	改修後	軽量鉄骨下地19形[新設] 石膏ボード t9.5[新設] クロス[新設] 廻り縁: 塩ビ[新設]
4	改修前	天井 軽量鉄骨下地共[撤去] 石膏ボード t9.5[撤去] 岩綿吸音板(ロックウール吸音板) t15[撤去] 廻り縁: 備考参照
	改修後	軽量鉄骨下地19形[新設] 石膏ボード t9.5[新設] 岩綿吸音板(ロックウール吸音板) t15[新設] 廻り縁: 塩ビ[新設]

備考

- : 改修範囲
- ★ : アスベスト含有
- K-D-O : 部分詳細図を示す
- ・ 廻り縁 玄関ホール: アルミ製
- 下足室: アルミ製
- 控室(1): 塩ビ製

: 新設天井点検口600角

: 新設天井点検口450角

1階平面図 S=1/100

特記事項	・	課長	担当課長	係長	担当	製作年月日	工事名称	内
	・					R4年3月18日	明石クリーンセンター管理棟外壁改修ほか工事	KA-19
	・	明石市市民生活局環境室資源循環課				図面名称	縮尺	全葉
	・					管理棟 1階天井伏図[現況・撤去]	1/100	—



凡例:

(A)	PB t=9.5 下地のRB t=15貼
(B)	PB t=9.5 下地のGB (T) t=9貼
(C)	化粧ケミカル板 t=5の上 VP塗装
(D)	GB (T) t=9.5
(E)	PB t=9.5 下地のクロス貼り

注記:

1. : アルミブラインドボックス (既製品)
2. : 天井点検口 600x600<sup>□</sup>アルミ枠 (既製品)  
1F-10ヶ, 2F-16ヶ, 3F-14ヶ 計40ヶ
- : 天井点検口 450x450<sup>□</sup>アルミ枠 (既製品)  
1F-18ヶ, 2F-15ヶ, 3F-9ヶ 計42ヶ
- : 天井点検口 300x300<sup>□</sup>アルミ枠 (既製品)  
1F-3ヶ, 2F-1ヶ, 3F-0ヶ 計4ヶ

室名  
仕上記号 天井高さ

■凡例

1	改修前	石膏ボード t9.5[撤去] 岩綿吸音板(ロックウール吸音板) t15[撤去] 廻り縁: 備考参照
	改修後	石膏ボード t9.5[新設] 岩綿吸音板(ロックウール吸音板) t15[新設] 廻り縁: 塩ビ[新設]
2	改修前	化粧石膏ボード(トラハ-チン) t9.5[撤去] 廻り縁: 備考参照
	改修後	化粧石膏ボード(トラハ-チン) t9.5[新設] 廻り縁: 塩ビ[新設]
3	改修前	石膏ボード t9.5[撤去] クロス[撤去] 廻り縁: 備考参照
	改修後	軽量鉄骨下地19形[新設] 石膏ボード t9.5[新設] クロス[新設] 廻り縁: 塩ビ[新設]
4	改修前	天井 軽量鉄骨下地共[撤去] 石膏ボード t9.5[撤去] 岩綿吸音板(ロックウール吸音板) t15[撤去] 廻り縁: 備考参照
	改修後	軽量鉄骨下地19形[新設] 石膏ボード t9.5[新設] 岩綿吸音板(ロックウール吸音板) t15[新設] 廻り縁: 塩ビ[新設]

備考


- : 改修範囲
- ★ : アスベスト含有
- K-D-O : 部分詳細図を示す
- ・ 廻り縁 玄関ホール: アルミ製
- 下足室: アルミ製
- 控室(1): 塩ビ製

: 新設天井点検口600角

: 新設天井点検口450角

1階平面図  
S=1/100

特記事項	・	課長	担当課長	係長	担当	製作年月日	工事名称	内
	・					R4年3月18日	明石クリーンセンター管理棟外壁改修ほか工事	KA-20
	・	明石市市民生活局環境室資源循環課				図面名称	縮尺	全葉
	・					管理棟 1階天井伏図[改修]	1/100	—

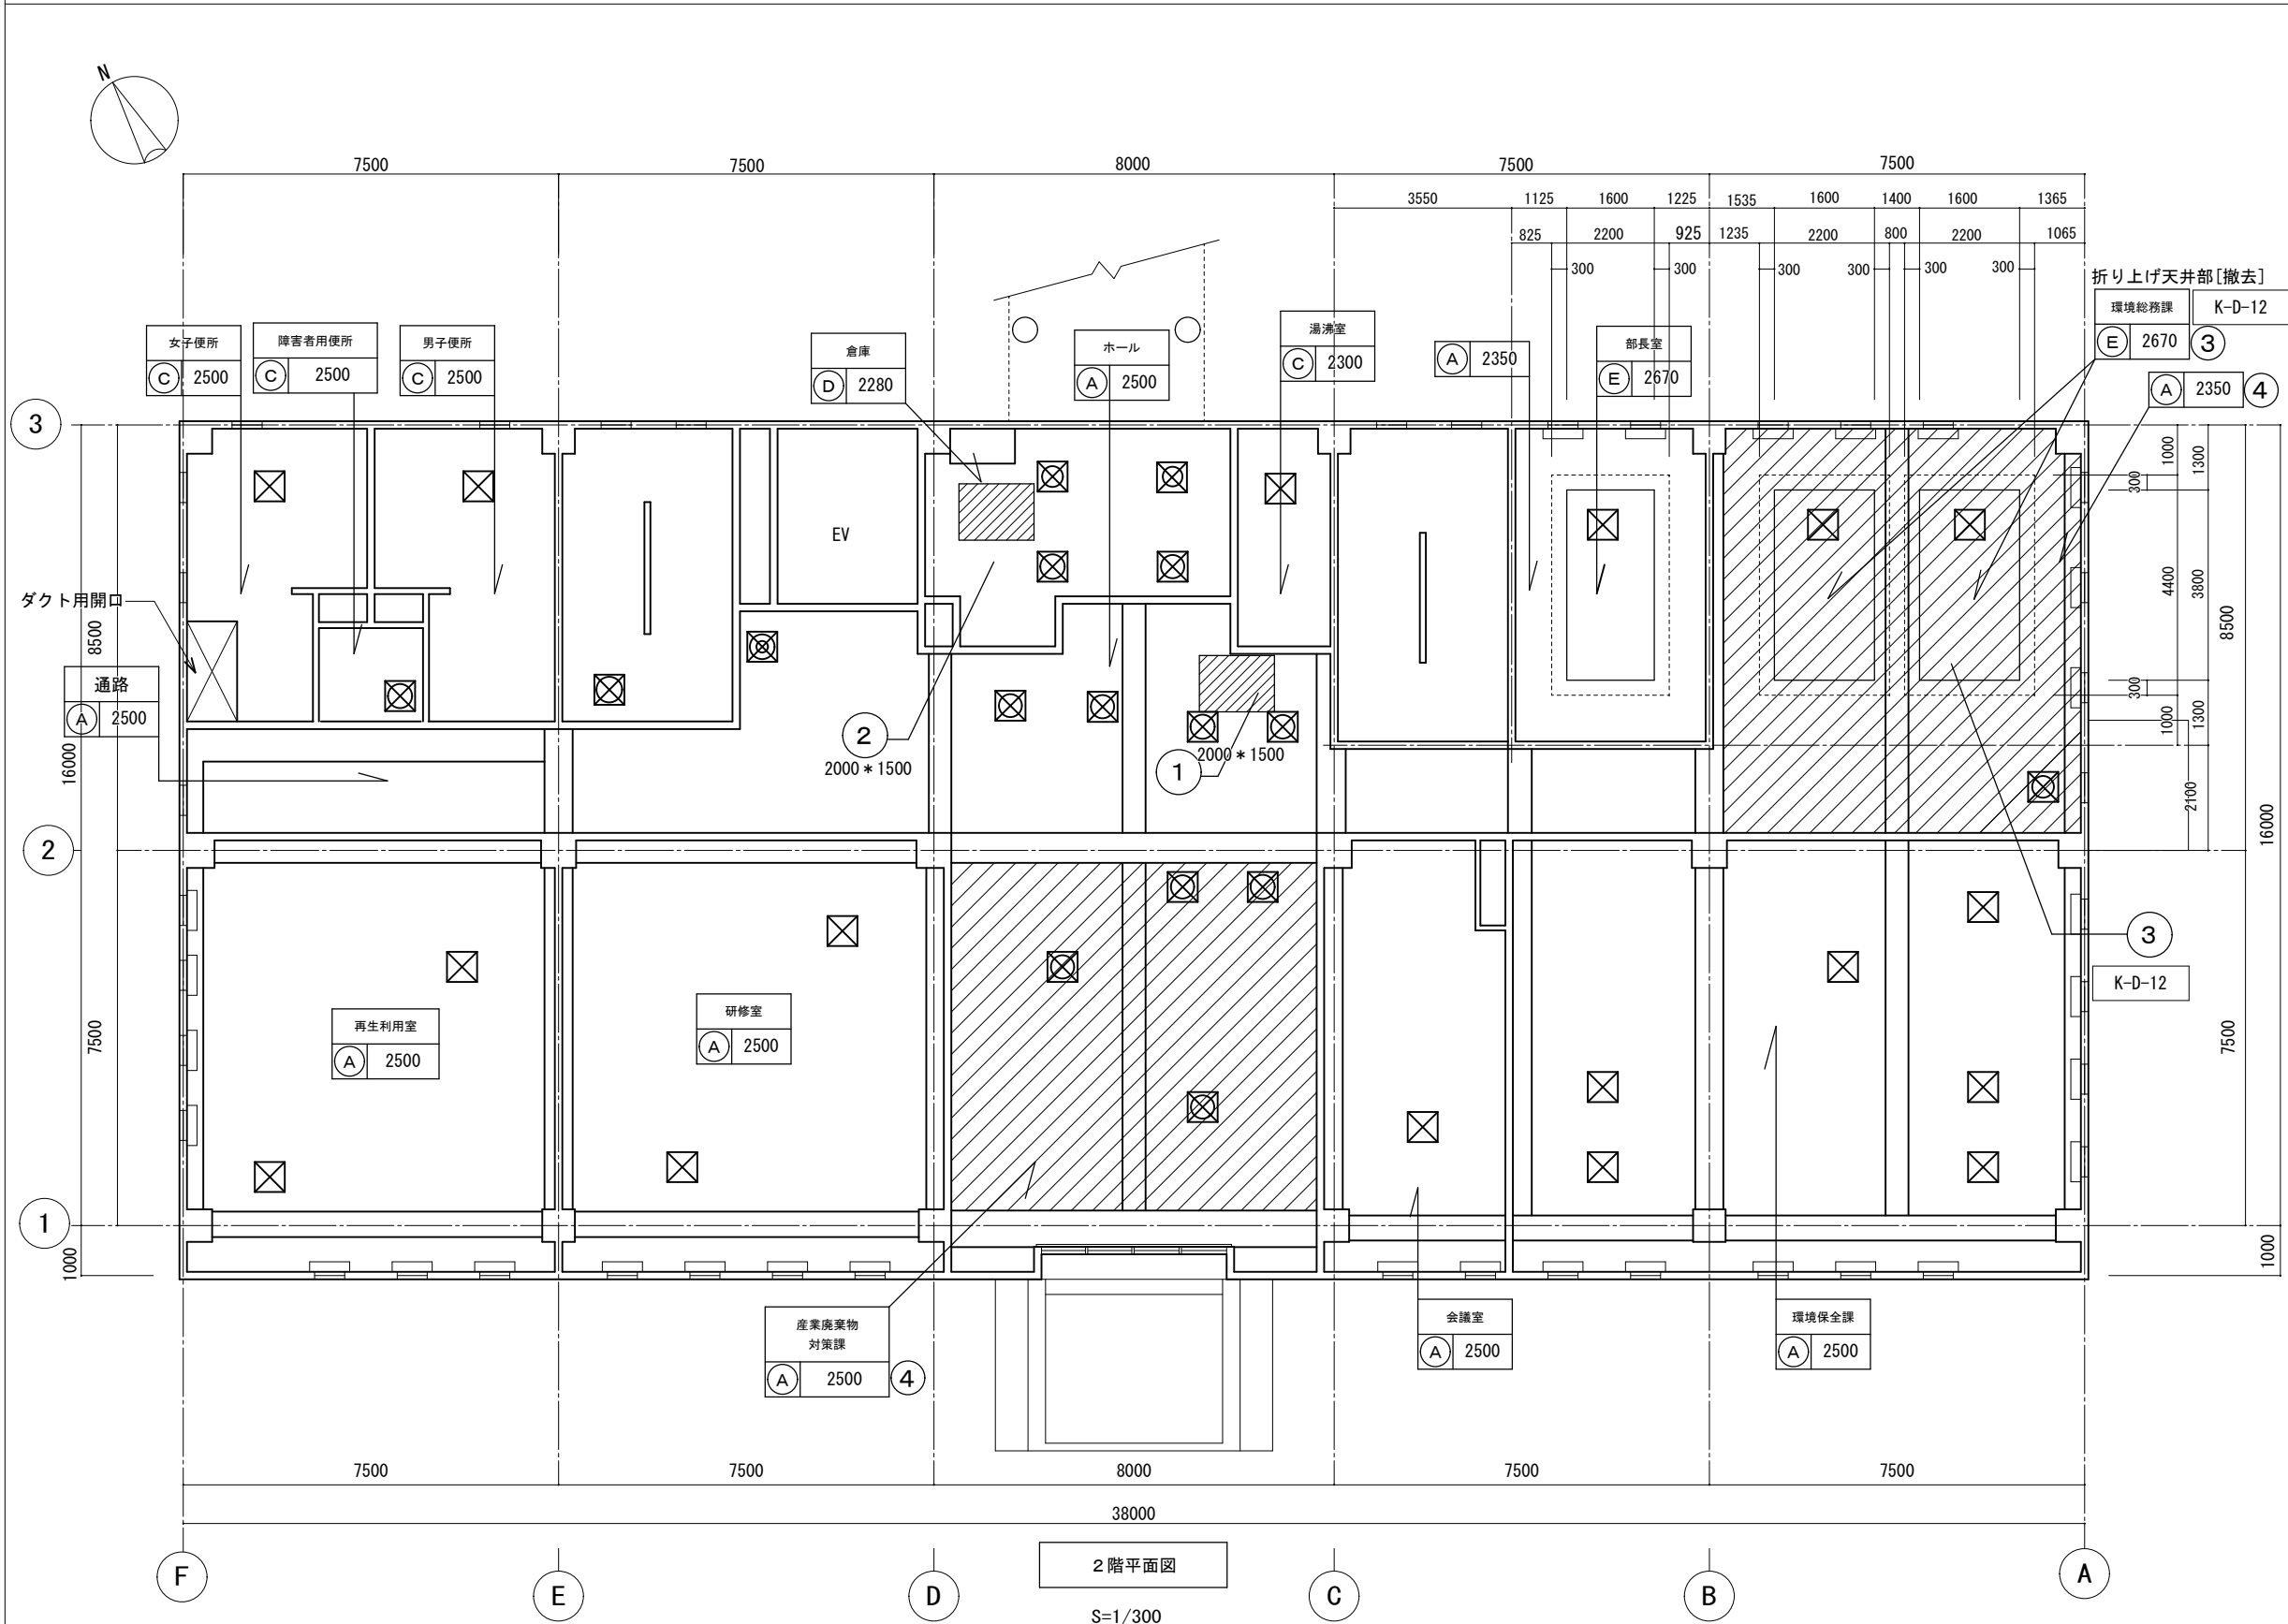

凡例:

(A)	PB t=9.5 下地のRB t=15貼
(B)	PB t=9.5 下地のGB(T) t=9貼
(C)	化粧ケミカル板 t=5の上 VP塗装
(D)	GB(T) t=9.5
(E)	PB t=9.5 下地のクロス貼り

注記:

1. : アルミブラインドボックス (既製品)
2. : 天井点検口 600x600<sup>□</sup>アルミ枠 (既製品)  
1F-10ヶ, 2F-16ヶ, 3F-14ヶ 計40ヶ
- : 天井点検口 450x450<sup>□</sup>アルミ枠 (既製品)  
1F-18ヶ, 2F-15ヶ, 3F-9ヶ 計42ヶ
- : 天井点検口 300x300<sup>□</sup>アルミ枠 (既製品)  
1F-3ヶ, 2F-1ヶ, 3F-0ヶ 計4ヶ

室名  
仕上記号 天井高さ


■凡例

1	改修前 天井	石膏ボード t9.5[撤去] 岩綿吸音板(ロックウール吸音板) t15[撤去] 廻り縁: 備考参照
	改修後 天井	石膏ボード t9.5[新設] 岩綿吸音板(ロックウール吸音板) t15[新設] 廻り縁: 塩ビ[新設]
2	改修前 天井	化粧石膏ボード(トラハ-チン) t9.5[撤去] 廻り縁: 備考参照
	改修後 天井	化粧石膏ボード(トラハ-チン) t9.5[新設] 廻り縁: 塩ビ[新設]
3	改修前 天井	石膏ボード t9.5[撤去] クロス[撤去] 廻り縁: 備考参照
	改修後 天井	軽量鉄骨下地19形[新設] 石膏ボード t9.5[新設] クロス[新設] 廻り縁: 塩ビ[新設]
4	改修前 天井	天井 軽量鉄骨下地共[撤去] 石膏ボード t9.5[撤去] 岩綿吸音板(ロックウール吸音板) t15[撤去] 廻り縁: 備考参照
	改修後 天井	軽量鉄骨下地19形[新設] 石膏ボード t9.5[新設] 岩綿吸音板(ロックウール吸音板) t15[新設] 廻り縁: 塩ビ[新設]

備考

- : 改修範囲
- ★ : アスベスト含有
- K-D-○ : 部分詳細図を示す
- ・ 廻り縁 会議室(1): アルミ製  
ホール: アルミ製  
再生利用室: アルミ製  
倉庫: アルミ製
- : 新設天井点検口600角
- : 新設天井点検口450角

特記事項	・	課長	担当課長	係長	担当	製作年月日	工事名称	内
	・					R4年3月18日	明石クリーンセンター管理棟外壁改修ほか工事	KA-21
	・	明石市市民生活局環境室資源循環課				図面名称	縮尺	全葉
	・					管理棟 2階天井伏図[現況・撤去]	1/100	—

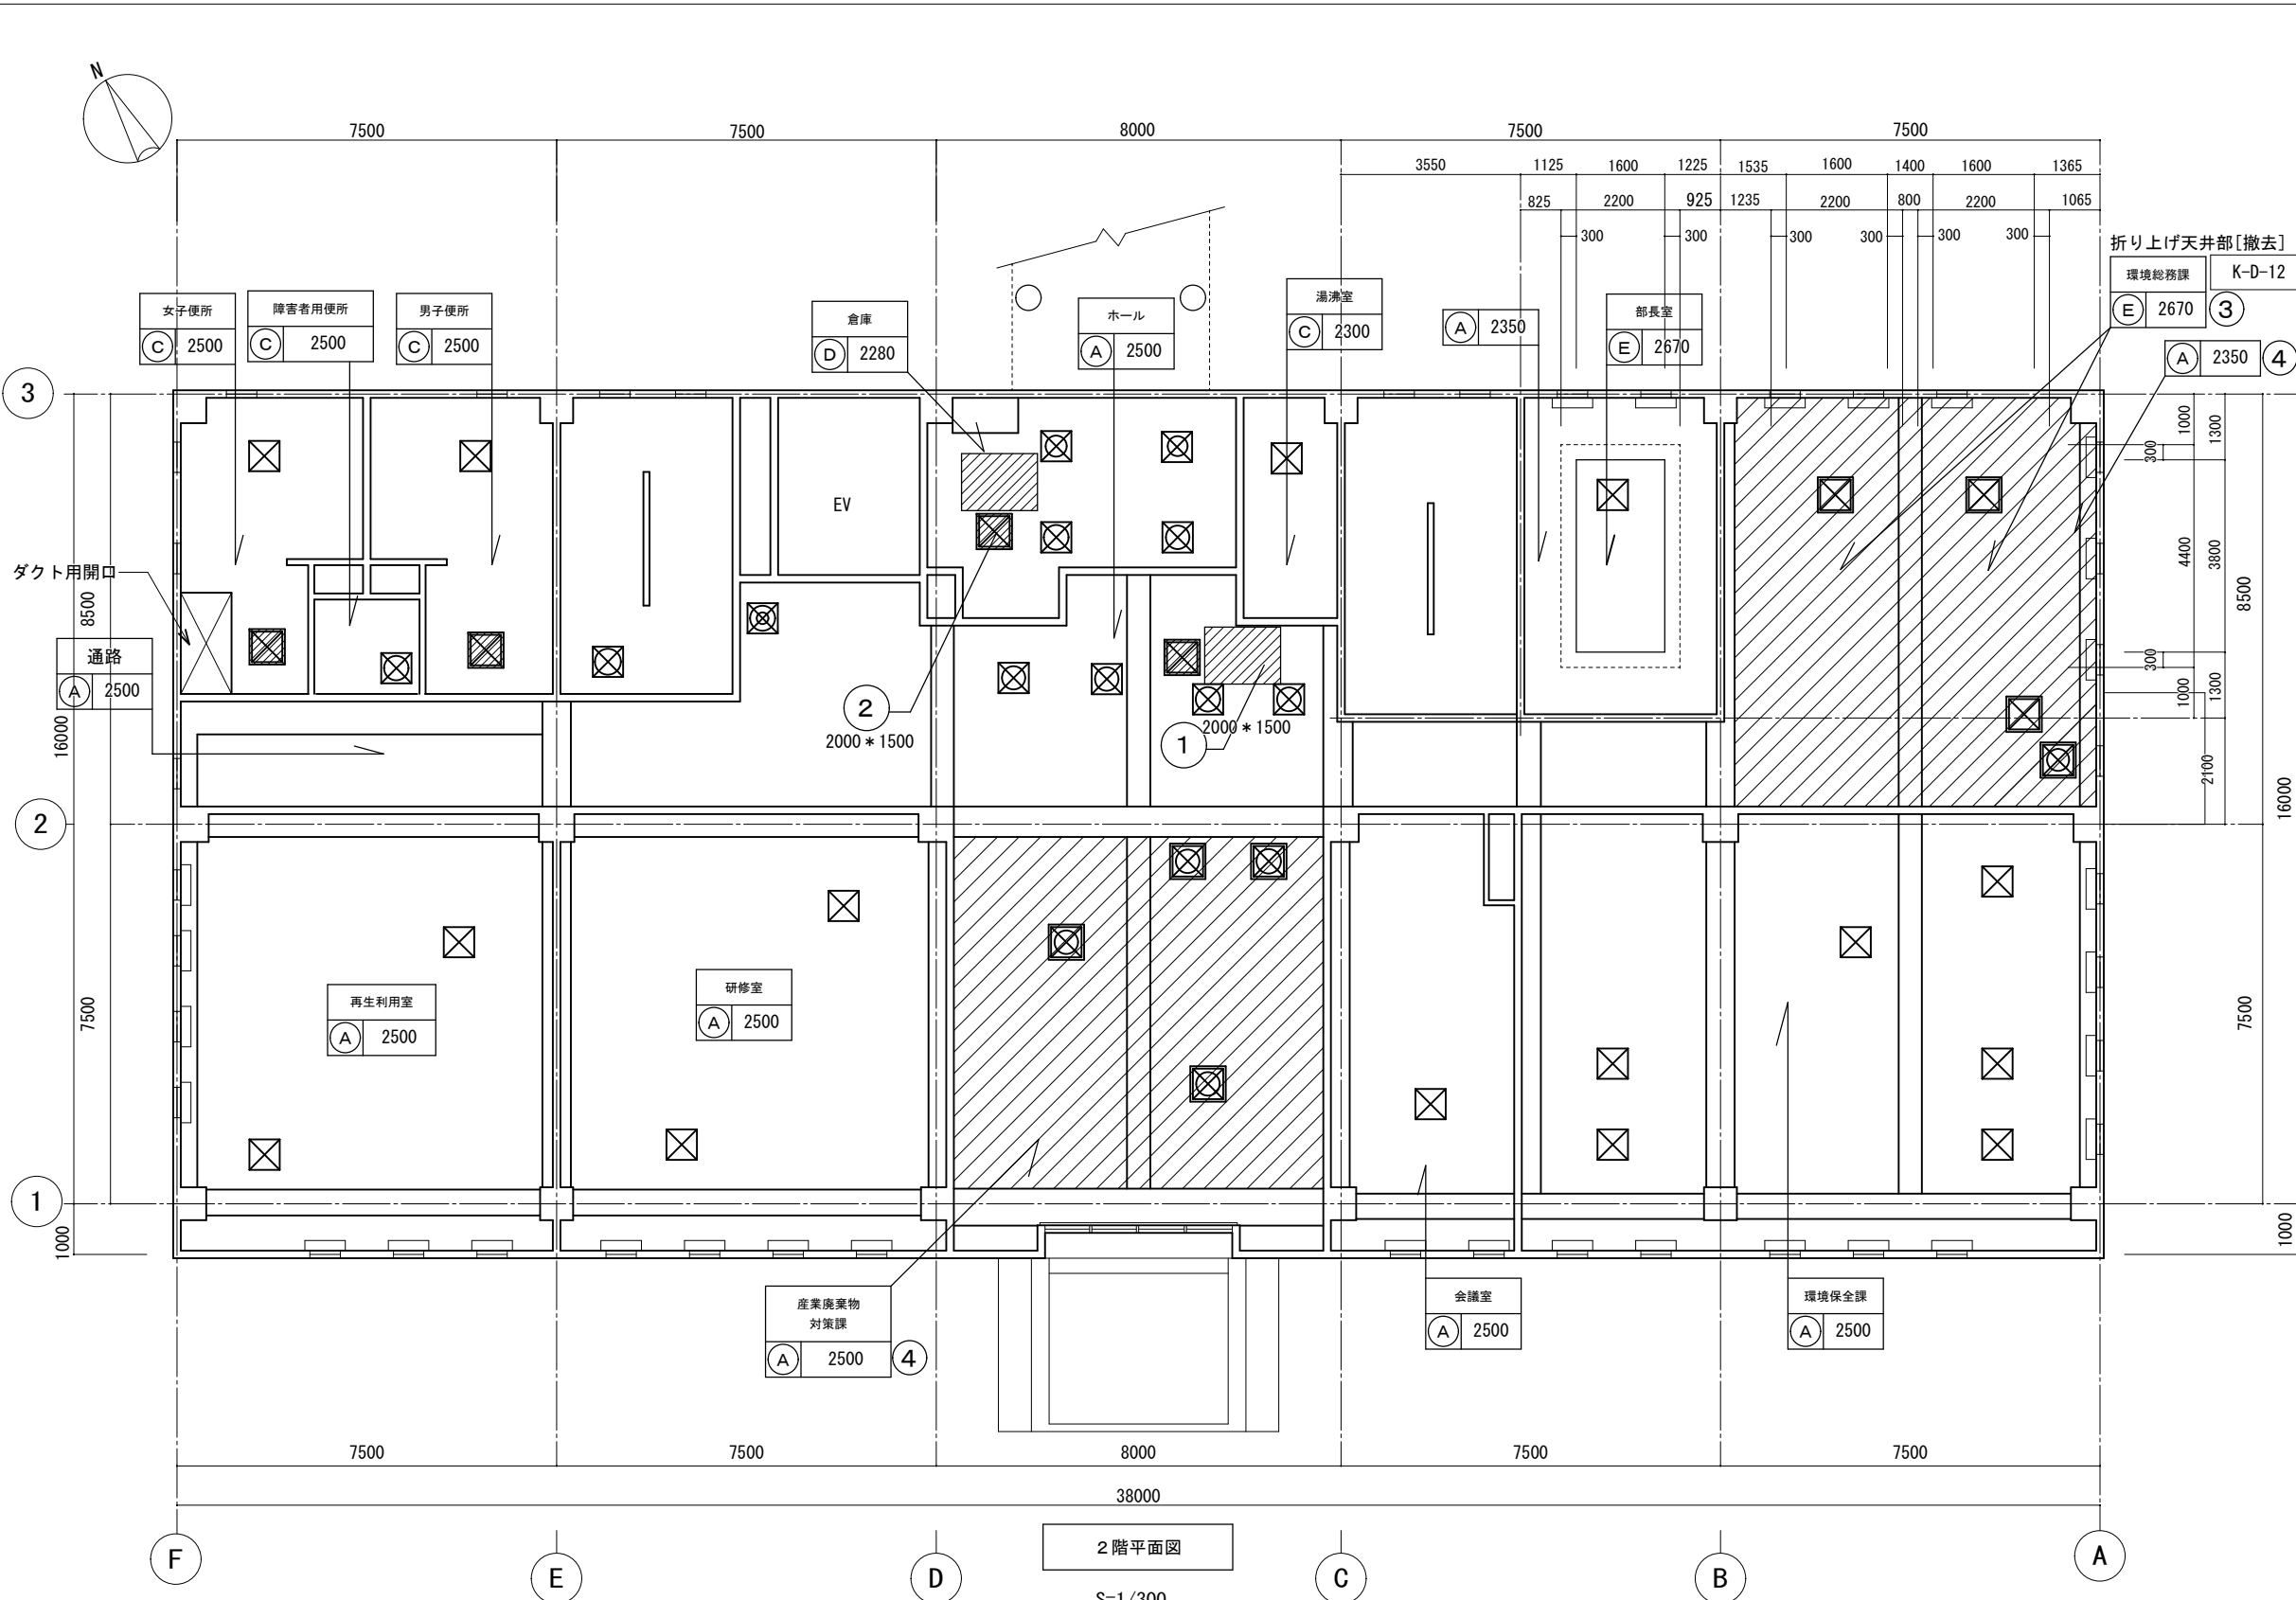

凡例:

(A)	PB t=9.5 下地のRB t=15貼
(B)	PB t=9.5 下地のGB(T) t=9貼
(C)	化粧ケミカル板 t=5の上 VP塗装
(D)	GB(T) t=9.5
(E)	PB t=9.5 下地のクロス貼り

注記:

1. : アルミブラインドボックス (既製品)
2. : 天井点検口 600x600<sup>□</sup>アルミ枠 (既製品)  
1F-10ヶ, 2F-16ヶ, 3F-14ヶ 計40ヶ
- : 天井点検口 450x450<sup>□</sup>アルミ枠 (既製品)  
1F-18ヶ, 2F-15ヶ, 3F- 9ヶ 計42ヶ
- : 天井点検口 300x300<sup>□</sup>アルミ枠 (既製品)  
1F- 3ヶ, 2F- 1ヶ, 3F- 0ヶ 計4ヶ

: 室名  
 : 天井高さ

■凡例

1	改修前 天井	石膏ボード t9.5[撤去] 岩綿吸音板(ロックウール吸音板) t15[撤去] 廻り縁: 備考参照
	改修後 天井	石膏ボード t9.5[新設] 岩綿吸音板(ロックウール吸音板) t15[新設] 廻り縁: 塩ビ[新設]
2	改修前 天井	化粧石膏ボード(トラハ-チン) t9.5[撤去] 廻り縁: 備考参照
	改修後 天井	化粧石膏ボード(トラハ-チン) t9.5[新設] 廻り縁: 塩ビ[新設]
3	改修前 天井	石膏ボード t9.5[撤去] クロス[撤去] 廻り縁: 備考参照
	改修後 天井	軽量鉄骨下地19形[新設] 石膏ボード t9.5[新設] クロス[新設] 廻り縁: 塩ビ[新設]
4	改修前 天井	天井 軽量鉄骨下地共[撤去] 石膏ボード t9.5[撤去] 岩綿吸音板(ロックウール吸音板) t15[撤去] 廻り縁: 備考参照
	改修後 天井	軽量鉄骨下地19形[新設] 石膏ボード t9.5[新設] 岩綿吸音板(ロックウール吸音板) t15[新設] 廻り縁: 塩ビ[新設]

備考

- : 改修範囲
- ★ : アスベスト含有
- K-D-O : 部分詳細図を示す  
・廻り縁 会議室(1): アルミ製  
ホール: アルミ製  
再生利用室: アルミ製  
倉庫: アルミ製
- : 新設天井点検口600角
- : 新設天井点検口450角

特記事項	・	課長	担当課長	係長	担当	製作年月日	工事名称	内
	・					R4年3月18日	明石クリーンセンター管理棟外壁改修ほか工事	KA-22
	・	明石市市民生活局環境室資源循環課				図面名称	縮尺	全葉
	・					管理棟 2階天井伏図[改修]	1/100	—

記号・個数	SD 1	1 個	SD 1A	1 個	SD 2	1 個	SD 3	1 個	SD 4	4 個	
姿図・寸法	 3 F - 1 個所		 1 F - 1 個所		 1 F - 1 個所		 2 F - 1 個所		 各階階段 - 1 個所		
型 式	両開き扉		両開き扉		両開き扉		両開き扉		片開き扉		
扉 枠	仕上: SOP 見込: 40 材質: S 形状・見込 (A・240)		仕上: SOP 見込: 40 材質: S 形状・見込 (A・230)		仕上: SOP 見込: 40 材質: S 形状・見込 (A・110)		仕上: SOP 見込: 40 材質: S 形状・見込 (A・230)		仕上: SOP 見込: 40 材質: S 形状・見込 (A・230)		
ガラス	種類: 厚さ:		種類: 厚さ:		種類: 厚さ:		種類: 厚さ:		種類: 厚さ:		
把手	把手類: K 材質: ST 仕上: HL		把手類: K 材質: ST 仕上: HL		把手類: K 材質: ST 仕上: HL		把手類: K 材質: ST 仕上: HL		把手類: CH-K 材質: ST 仕上: HL		
備考									甲種防火戸 (常閉)		
記号・個数	SD 5	1 個	SD 5A	1 個	SD 6	1 個	SD 6A	1 個	SD 7	1 個	
姿図・寸法	 R F - 1 個所		 R F E V - 1 個所		 1 F - 2 個所		 3 F - 1 個所		 1 F - 2 個所		
型 式	片開き扉		片開き扉 (外倒しランマ付)		片開き扉		片開き扉		片開き扉		
扉 枠	仕上: SOP 見込: 40 材質: S 形状・見込 (B・100)		仕上: SOP 見込: 40 材質: S SD 6 形状・見込 (A・240)		仕上: SOP 見込: 40 材質: S SD 6A 形状・見込 (A・270)		仕上: SOP 見込: 40 材質: S 形状・見込 (A・110)		仕上: SOP 見込: 40 材質: S SD 8 形状・見込 (A・215)		
ガラス	種類: FWG 厚さ: 6.8		種類: SG 厚さ: 5.0		種類: SD 6A 形状・見込 (A・270)		種類: 厚さ:		種類: 厚さ: SD 8A 形状・見込 (A・245)		
把手	把手類: K 材質: ST 仕上: HL		把手類: K 材質: ST 仕上: HL		把手類: CH 材質: ST 仕上: HL		把手類: K 材質: ST 仕上: HL		把手類: K 材質: ST 仕上: HL		
備考	乙種防火戸 (常閉)						甲種防火戸 (常閉)		甲種防火戸 (常閉)		
記号・個数	SD 9	4 個	SD 9B	3 個	SD 10	3 個	SD 10A	3 個	SD 10B	1 個	
姿図・寸法	 2 階 P . S - 2 個所 1 階 P . S - 2 個所		 各階 P . S - 1 個所		 3 階 P S - 1 個所 2 階 P S - 2 個所		 P S 1 階 - 1 個所		 P S 3 階 - 1 個所		
型 式	片開き扉		片開き点検扉		片開き点検扉		片開き点検扉		片開き扉		
扉 枠	仕上: SOP 見込: 40 材質: S 形状・見込 (B・80)		仕上: SOP 見込: 30 材質: S 形状・見込 (・)		仕上: SOP 見込: 30 材質: S 形状・見込 (・)		仕上: SOP 見込: 30 材質: S 形状・見込 (・)		仕上: SOP 見込: 30 材質: S 形状・見込 (A・240)		
ガラス	種類: 厚さ:		種類: 厚さ:		種類: 厚さ:		種類: 厚さ:		種類: 厚さ:		
把手	把手類: CH 材質: ST 仕上: HL		把手類: 材質: ST 仕上: HL		把手類: 材質: ST 仕上: HL		把手類: 材質: ST 仕上: HL		把手類: K 材質: ST 仕上: HL		
備考	甲種防火戸 (常閉)		甲種防火戸 (常閉)								
備 考	「付号」欄の略号		「寸法」の規制		ガラスの略号		共通略号		改修内容		
	SD 鋼製扉 AP アルミパーティション AD アルミ製扉 ACW アルミカーテンウォール STW ステンレス製窓 WD 木製扉 AW アルミ製窓 STD ステンレス製扉 SG 鋼製ガラリ AG アルミ製ガラリ SS 鋼製重量シャッター H ふすま LD 鋼製軽量扉	W, H 枠内寸法 W' 袖壁、スクリーン等を含む。 H' 扉板、欄間等を含む。 D1 建具見込寸法 D2 枠見込寸法 a 特記なき限り 握玉の時 1,000 押板、取手は 1,100	SG 透明ガラス TG 強化ガラス FLG フロートガラス HG 熱線吸収ガラス FG 型板ガラス RG 熱線反射ガラス PWG 網入磨きガラス PG ペアーガラス FWG 網入型板ガラス WPG 線入磨きガラス	SOP 合成樹脂膜合ペイント OS オイルステイン VP 塩化ビニルペイント CL クリアラッカー A アルマイト処理 S スチール EL 電解着色 ST ステンレス AC 焼付塗装 AL アルミ W 木 TB テラゾーブロック HL ヘアライン LS 軽量スチール	● 把手類 K 握り玉 PP 押し板 PB 押し棒 H 取手 P 引手 CH ケースハンドル LH レバーハンドル G グレモンハンドル	・ 耐候性塗料 DP塗 ・ 四周、面台下コーキング打替え					
特記事項					課長	担当課長	係長	担当	製作年月日	工事名称	内
					明石市市民生活局環境室資源循環課			R4年3月18日	明石クリーンセンター管理棟外壁改修ほか工事	縮尺	KA-31
								図面名称	管理棟 建具表 1	縮尺	全葉 -
										1/100	

記号・個数	SW 12 1 個	LD T1 1 個	LD 9 2 個																																																																																																																																			
姿図・寸法																																																																																																																																						
型 式	はめ殺し窓	片引き扉	片開き扉 (既製品; パーティション材)																																																																																																																																			
扉 枠	仕上: SOP 見込: 材質: S 形状・見込 (A・110)	仕上: SOP 見込: 材質: S 形状・見込 (C・110)	仕上: 見込: 材質: 形状・見込 (・)	形状・見込 (・)																																																																																																																																		
ガラス	種別: SG 厚さ: 5.0	種別: 厚さ:	種別: 厚さ:																																																																																																																																			
把手	把手類: 材質: 仕上:	把手類: 材質: 仕上:	把手類: 材質: 仕上:																																																																																																																																			
備考																																																																																																																																						
記号・個数	STD 1 2 個	STD 1A 1 個	STD 2 1 個																																																																																																																																			
姿図・寸法																																																																																																																																						
型 式	片開き扉	片開き扉	引分オートドア はめ殺しスクリーン付 (外倒しランマ組込)																																																																																																																																			
扉 枠	仕上: HL 見込: 40 材質: ST・HL 形状・見込 (・100)	仕上: HL 見込: 40 材質: ST・HL 形状・見込 (・100)	仕上: HL 見込: 材質: ST 形状・見込 (C・100)																																																																																																																																			
ガラス	種別: HL 厚さ:	種別: HL 厚さ:	種別: ランマ FLG 厚さ: 5.0 種別: スクリーン FLG 厚さ: 8.0																																																																																																																																			
把手	把手類: CH 材質: ST 仕上: HL 錠類: N	把手類: CH 材質: ST 仕上: HL 錠類: N	把手類: 材質: 仕上: 錠類: SL 種別: オートドア TG 厚さ: 8.0																																																																																																																																			
備考	甲種防火戸 (常閉) 煙感知器連動	甲種防火戸 (常閉)	ランマ部ボタンオペレーター式排煙装置																																																																																																																																			
記号・個数	STD 3 1 個		STD 4 2 個	STD 5 1 個 STD 5a 1 個																																																																																																																																		
姿図・寸法																																																																																																																																						
型 式	引分オートドア はめ殺しスクリーン付		ステンレス三方枠	ステンレス三方枠																																																																																																																																		
扉 枠	仕上: HL 見込: 材質: ST 形状・見込 (C・100)		仕上: HL 見込: 材質: ST 1F 形状・見込 (・230)	仕上: HL 見込: 材質: ST 形状・見込 (・220)																																																																																																																																		
ガラス	種別: ランマ FLG 厚さ: 5.0 種別: スクリーン FLG 厚さ: 8.0 種別: オートドア TG 厚さ: 8.0		種別: 厚さ: 2F 形状・見込 (・110)	種別: 厚さ:																																																																																																																																		
把手	把手類: 材質: 仕上: 錠類: SL		把手類: 材質: 仕上: 錠類:	把手類: 材質: 仕上: 錠類:																																																																																																																																		
備考																																																																																																																																						
備 考	「付号」欄の略号	「寸法」の規制	ガラスの略号	共通略号	改修内容 1F-1個所 1F-1個所 ・四周、面台下コーキング打替え																																																																																																																																	
	<table border="0"> <tr> <td>SD</td><td>鋼製扉</td><td>AP</td><td>アルミパーティション</td> </tr> <tr> <td>AD</td><td>アルミ製扉</td><td>ACW</td><td>アルミカーテンウォール</td> </tr> <tr> <td>STW</td><td>ステンレス製窓</td><td>WD</td><td>木製扉</td> </tr> <tr> <td>AW</td><td>アルミ製窓</td><td>STD</td><td>ステンレス製扉</td> </tr> <tr> <td>SG</td><td>鋼製ガラリ</td><td></td><td></td> </tr> <tr> <td>AG</td><td>アルミ製ガラリ</td><td></td><td></td> </tr> <tr> <td>SS</td><td>鋼製重量シャッター</td><td></td><td></td> </tr> <tr> <td>H</td><td>ふすま</td><td></td><td></td> </tr> <tr> <td>LD</td><td>鋼製軽量扉</td><td></td><td></td> </tr> </table>	SD	鋼製扉	AP		アルミパーティション	AD	アルミ製扉	ACW	アルミカーテンウォール	STW	ステンレス製窓	WD	木製扉	AW	アルミ製窓	STD	ステンレス製扉	SG	鋼製ガラリ			AG	アルミ製ガラリ			SS	鋼製重量シャッター			H	ふすま			LD	鋼製軽量扉			<table border="0"> <tr> <td>W, H</td><td>枠内法寸法</td> </tr> <tr> <td>W'</td><td>袖壁、スクリーン等を含む。</td> </tr> <tr> <td>H'</td><td>幕板、欄間等を含む。</td> </tr> <tr> <td>D1</td><td>建具見込寸法</td> </tr> <tr> <td>D2</td><td>枠見込寸法</td> </tr> <tr> <td>a</td><td>特記なき限り</td> </tr> <tr> <td></td><td>握玉の時 1,000</td> </tr> <tr> <td></td><td>押板、取手は 1,100</td> </tr> </table>	W, H	枠内法寸法	W'	袖壁、スクリーン等を含む。	H'	幕板、欄間等を含む。	D1	建具見込寸法	D2	枠見込寸法	a	特記なき限り		握玉の時 1,000		押板、取手は 1,100	<table border="0"> <tr> <td>SG</td><td>透明ガラス</td><td>TG</td><td>強化ガラス</td> </tr> <tr> <td>FLG</td><td>フロートガラス</td><td>HG</td><td>熱線吸収ガラス</td> </tr> <tr> <td>FG</td><td>型板ガラス</td><td>RG</td><td>熱線反射ガラス</td> </tr> <tr> <td>PWG</td><td>網入磨きガラス</td><td>PG</td><td>ペアガラス</td> </tr> <tr> <td>FWG</td><td>網入型板ガラス</td><td></td><td></td> </tr> <tr> <td>WPG</td><td>線入磨きガラス</td><td></td><td></td> </tr> </table>	SG	透明ガラス	TG	強化ガラス	FLG	フロートガラス	HG	熱線吸収ガラス	FG	型板ガラス	RG	熱線反射ガラス	PWG	網入磨きガラス	PG	ペアガラス	FWG	網入型板ガラス			WPG	線入磨きガラス			<table border="0"> <tr> <td>SOP</td><td>合成樹脂膜合ペイント</td><td>OS</td><td>オイルステイン</td> </tr> <tr> <td>VP</td><td>塩化ビニルペイント</td><td>CL</td><td>クリアラッカー</td> </tr> <tr> <td>A</td><td>アルマイト処理</td><td>S</td><td>スチール</td> </tr> <tr> <td>EL</td><td>電解着色</td><td>ST</td><td>ステンレス</td> </tr> <tr> <td>AC</td><td>焼付塗装</td><td>AL</td><td>アルミ</td> </tr> <tr> <td></td><td></td><td>W</td><td>木</td> </tr> <tr> <td></td><td></td><td>TB</td><td>テラゾーブロック</td> </tr> <tr> <td></td><td></td><td>HL</td><td>ヘアライン</td> </tr> <tr> <td></td><td></td><td>LS</td><td>軽量スチール</td> </tr> </table>	SOP	合成樹脂膜合ペイント	OS	オイルステイン	VP	塩化ビニルペイント	CL	クリアラッカー	A	アルマイト処理	S	スチール	EL	電解着色	ST	ステンレス	AC	焼付塗装	AL	アルミ			W	木			TB	テラゾーブロック			HL	ヘアライン			LS	軽量スチール	<table border="0"> <tr> <td>● 把手類</td><td></td> </tr> <tr> <td>K</td><td>握り玉</td> </tr> <tr> <td>PP</td><td>押し板</td> </tr> <tr> <td>PB</td><td>押し棒</td> </tr> <tr> <td>H</td><td>取手</td> </tr> <tr> <td>P</td><td>引手</td> </tr> <tr> <td>CH</td><td>ケースハンドル</td> </tr> <tr> <td>LH</td><td>レバーハンドル</td> </tr> <tr> <td>G</td><td>グレモンハンドル</td> </tr> </table>	● 把手類		K	握り玉	PP	押し板	PB	押し棒	H	取手	P	引手	CH	ケースハンドル	LH	レバーハンドル
SD	鋼製扉	AP	アルミパーティション																																																																																																																																			
AD	アルミ製扉	ACW	アルミカーテンウォール																																																																																																																																			
STW	ステンレス製窓	WD	木製扉																																																																																																																																			
AW	アルミ製窓	STD	ステンレス製扉																																																																																																																																			
SG	鋼製ガラリ																																																																																																																																					
AG	アルミ製ガラリ																																																																																																																																					
SS	鋼製重量シャッター																																																																																																																																					
H	ふすま																																																																																																																																					
LD	鋼製軽量扉																																																																																																																																					
W, H	枠内法寸法																																																																																																																																					
W'	袖壁、スクリーン等を含む。																																																																																																																																					
H'	幕板、欄間等を含む。																																																																																																																																					
D1	建具見込寸法																																																																																																																																					
D2	枠見込寸法																																																																																																																																					
a	特記なき限り																																																																																																																																					
	握玉の時 1,000																																																																																																																																					
	押板、取手は 1,100																																																																																																																																					
SG	透明ガラス	TG	強化ガラス																																																																																																																																			
FLG	フロートガラス	HG	熱線吸収ガラス																																																																																																																																			
FG	型板ガラス	RG	熱線反射ガラス																																																																																																																																			
PWG	網入磨きガラス	PG	ペアガラス																																																																																																																																			
FWG	網入型板ガラス																																																																																																																																					
WPG	線入磨きガラス																																																																																																																																					
SOP	合成樹脂膜合ペイント	OS	オイルステイン																																																																																																																																			
VP	塩化ビニルペイント	CL	クリアラッカー																																																																																																																																			
A	アルマイト処理	S	スチール																																																																																																																																			
EL	電解着色	ST	ステンレス																																																																																																																																			
AC	焼付塗装	AL	アルミ																																																																																																																																			
		W	木																																																																																																																																			
		TB	テラゾーブロック																																																																																																																																			
		HL	ヘアライン																																																																																																																																			
		LS	軽量スチール																																																																																																																																			
● 把手類																																																																																																																																						
K	握り玉																																																																																																																																					
PP	押し板																																																																																																																																					
PB	押し棒																																																																																																																																					
H	取手																																																																																																																																					
P	引手																																																																																																																																					
CH	ケースハンドル																																																																																																																																					
LH	レバーハンドル																																																																																																																																					
G	グレモンハンドル																																																																																																																																					
特記事項	課長 _____ 担当課長 _____ 係長 _____ 担当 _____		製作年月日 R4年3月18日	工事名称 明石クリーンセンター管理棟外壁改修ほか工事	内 KA-32																																																																																																																																	
	明石市市民生活局環境室資源循環課		図面名称 管理棟 建具表 2	縮尺 1/100	全業 -																																																																																																																																	




記号・個数	STD 6	1	個							
姿図・寸法										
型 式	ステンレス三方枠									
厚 枠	仕上: HL	見込:	材質: ST	形状・見込 (・ 110)						形状・見込 (・ )
ガラス	種別:	厚さ:								
把手	把手類:	材質:	仕上:	錠類:						
備 考										


記号・個数	AW 1	14	個	AW 2	3	個	AW 2B	2	個	AW 3	1	個																																									
姿図・寸法				<table border="1"> <tr><td>AW-2A</td><td>675×1605</td><td>2</td><td>個</td></tr> <tr><td>AW-2C</td><td>675×1355</td><td>1</td><td>個</td></tr> <tr><td>AW-2D</td><td>675×1605</td><td>5</td><td>個</td></tr> <tr><td>AW-2E</td><td>675×1405</td><td>7</td><td>個</td></tr> <tr><td>AW-2F</td><td>675×1355</td><td>3</td><td>個</td></tr> <tr><td>AW-2G</td><td>675×1455</td><td>4</td><td>個</td></tr> <tr><td>AW-2H</td><td>675×1605</td><td>1</td><td>個</td></tr> <tr><td>AW-2I</td><td>675×1505</td><td>2</td><td>個</td></tr> <tr><td>AW-2J</td><td>675×1505</td><td>4</td><td>個</td></tr> <tr><td>AW-2K</td><td>675×1555</td><td>4</td><td>個</td></tr> </table>			AW-2A	675×1605	2	個	AW-2C	675×1355	1	個	AW-2D	675×1605	5	個	AW-2E	675×1405	7	個	AW-2F	675×1355	3	個	AW-2G	675×1455	4	個	AW-2H	675×1605	1	個	AW-2I	675×1505	2	個	AW-2J	675×1505	4	個	AW-2K	675×1555	4	個							
AW-2A	675×1605	2	個																																																		
AW-2C	675×1355	1	個																																																		
AW-2D	675×1605	5	個																																																		
AW-2E	675×1405	7	個																																																		
AW-2F	675×1355	3	個																																																		
AW-2G	675×1455	4	個																																																		
AW-2H	675×1605	1	個																																																		
AW-2I	675×1505	2	個																																																		
AW-2J	675×1505	4	個																																																		
AW-2K	675×1555	4	個																																																		
型 式	1F-14個所			2Cのみストップ付			2Bのみストップ付		全てストップ付																																												
厚 枠	仕上: AC	見込:	材質: AL-AC	形状・見込 (・ 70)	仕上: AC	見込:	材質: AL-AC	形状・見込 (・ 70)	仕上: AC	見込:	材質: AL-AC	形状・見込 (・ 70)																																									
ガラス	種別: FLG	厚さ: 5.0	種別: RG	厚さ: 6.0	種別: 下記に示す	厚さ: FLG 5.0, PWG 6.8	種別: PWG	厚さ: 6.8	種別:	厚さ: FLG:5.0 FWG:6.8																																											
把手	把手類: LH	材質:	仕上:	錠類:	把手類: LH	材質:	仕上:	錠類:	把手類: LH	材質:	仕上:	錠類:																																									
備 考				ガラス FLG t=5.0 ; 2.2D, 2E, 2F, 2G, 2H, 2J, 2K					ガラス FLG t=5.0 ; AW-3 FWG t=6.8 ; AW-3A, 3B, 3C, 3D, 3E																																												

記号・個数	AW 3F	1	個	AW 4	2	個	AW 5	1	個	AW 6	2	個	AW 6A	4	個	AW 6B	2	個		
姿図・寸法																				
型 式	AW3Gは()内寸法による			AW3Gは()内寸法による			1F-1個所		階段-8個所											
厚 枠	仕上: AC	見込:	材質: AL-AC	形状・見込 (・ 70)	仕上: AC	見込:	材質: AL-AC	形状・見込 (・ 70)	仕上:	見込:	材質: AL-AC	形状・見込 (・ 70)	仕上:	見込:	材質: AL-AC	形状・見込 (・ 70)	仕上:	見込:	材質: AL-AC	形状・見込 (・ 70)
ガラス	種別: FLG	厚さ: 5.0	種別: FLG	厚さ: 5.0	種別: FLG	厚さ: 5.0	種別: FLG	厚さ: 5.0	種別: FLG	厚さ: 5.0	種別: FLG	厚さ: 5.0	種別: FLG	厚さ: 5.0	種別: FLG	厚さ: 5.0	種別: FLG	厚さ: 5.0		
把手	把手類: LH	材質:	仕上:	錠類:	把手類:	材質:	仕上:	錠類:	把手類:	材質:	仕上:	錠類:	把手類:	材質:	仕上:	錠類:	把手類:	材質:	仕上:	錠類:
備 考																				

備 考	「付号」欄の略号	「寸法」の規制	ガラスの略号	共通略号	改修内容
	SD 鋼製扉 AP アルミパーティション AD アルミ製扉 ACW アルミカーテンウォール STW ステンレス製窓 WD 木製扉 AW アルミ製窓 STD ステンレス製扉 SG 鋼製ガラリ AG アルミ製ガラリ SS 鋼製重量シャッター H ふすま LD 鋼製軽量扉	W, H 枠内法寸法 W' 袖壁、スクリーン等を含む。 H' 扉板、欄間等を含む。 D1 建具見込寸法 D2 枠見込寸法 D3 特記なき限り a 握玉の時 1,000 押板、取手は 1,100	SG 透明ガラス TG 強化ガラス FLG フロートガラス HG 熱線吸収ガラス FG 型板ガラス RG 熱線反射ガラス PWG 網入磨きガラス PG ペアーガラス FWG 網入型板ガラス WPG 線入磨きガラス	SOP 合成樹脂膜合ペイント OS オイルステイン VP 塩化ビニルペイント CL クリアラッカー A アルマイト処理 S スチール EL 電解着色 ST ステンレス AC 焼付塗装 AL アルミ W 木 TB テラゾーブロック HL ヘアライン LS 軽量スチール	●把手類 K 握り玉 PP 押し板 PB 押し棒 H 取手 P 引手 CH ケースハンドル LH レバーハンドル G グレモンハンドル
特記事項					製作年月日 R4年3月18日
明石市市民生活局環境室資源循環課					工事名称 明石クリーンセンター管理棟外壁改修ほか工事 図面名称 管理棟 建具表 3 縮尺 1/100
					内 KA-33 全葉 -

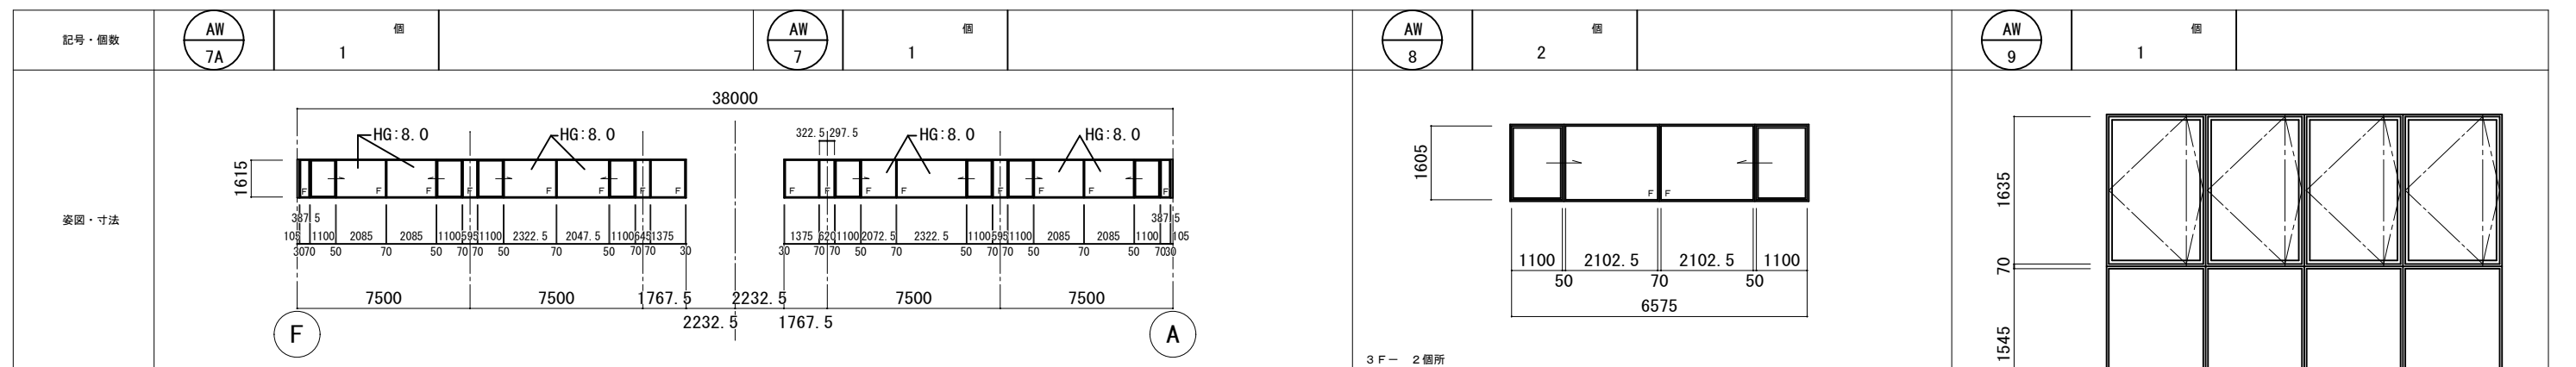

型 式	内動片引き・はめ殺し窓（連窓）		内動片引き・はめ殺し窓（連窓）		内動片引き・はめ殺し窓（連窓）	
厚	枠	仕上：見込：材質：AL-AC 形状・見込（・70）	仕上：見込：材質：AL-AC 形状・見込（・70）	仕上：見込：材質：AL-AC 形状・見込（・70）	仕上：見込：材質：AL-AC 形状・見込（・70）	仕上：見込：材質：AL-AC 形状・見込（・70）
ガラス	種類：HG 厚さ：6.0, 8.0	種類：HG 厚さ：6.0, 8.0	種類：HG 厚さ：6.0, 8.0	種類：HG 厚さ：8.0	種類：HG 厚さ：8.0	種類：HG 厚さ：8.0
把手	把手類：材質：仕上：錠類：	把手類：材質：仕上：錠類：	把手類：材質：仕上：錠類：	把手類：材質：仕上：錠類：	把手類：材質：仕上：錠類：	把手類：材質：仕上：錠類：
備考						

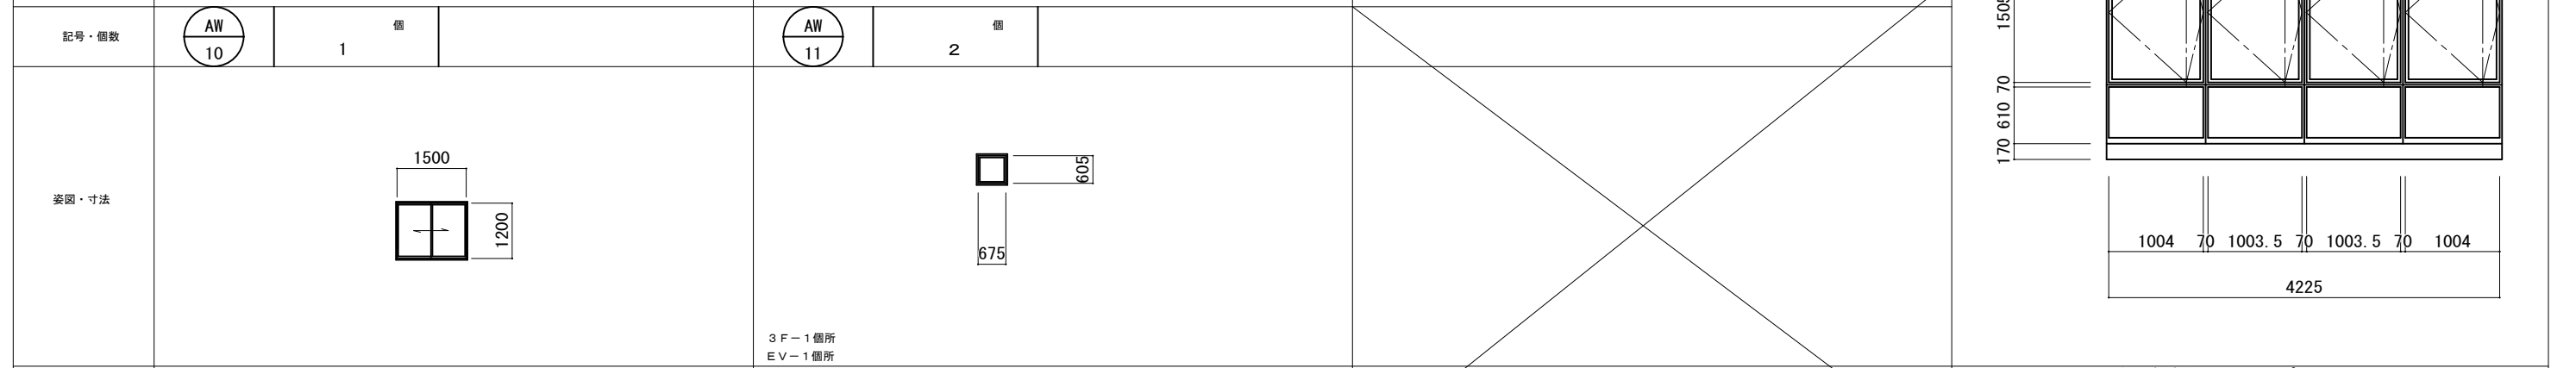

型 式	引き違い窓		ハメ殺し窓		カーテンウォール（縦軸回転窓組込）ストップ付	
厚	枠	仕上：見込：材質：AC 形状・見込（・70）	仕上：見込：材質：AL-AC 形状・見込（・70）	仕上：見込：材質：AL 形状・見込（・）	仕上：見込：材質：AL 形状・見込（・）	仕上：見込：材質：AL 形状・見込（・）
ガラス	種類：FLG 厚さ：5.0	種類：FWG 厚さ：6.8	種類：FWG 厚さ：6.8	種類：HG 厚さ：8	種類：HG 厚さ：8	種類：HG 厚さ：8
把手	把手類：材質：仕上：錠類：	把手類：材質：仕上：錠類：	把手類：材質：仕上：錠類：	把手類：LH 材質：ST 仕上：HL 錠類：	把手類：LH 材質：ST 仕上：HL 錠類：	把手類：LH 材質：ST 仕上：HL 錠類：
備考						

記号・個数						
姿図・寸法						
型 式						
厚	枠					
ガラス						
把手						
備考						

備 考	「付号」欄の略号	「寸法」の規制	ガラスの略号	共通略号	改修内容
	SD 鋼製扉 AP アルミパーティション AD アルミ製扉 ACW アルミカーテンウォール STW ステンレス製窓 WD 木製扉 AW アルミ製窓 STD ステンレス製扉 SG 鋼製ガラリ AG アルミ製ガラリ SS 鋼製重量シャッター H ふすま LD 鋼製軽量扉	W, H 枠内法寸法 W' 袖壁、スクリーン等を含む。 H' 幕板、欄間等を含む。 D1 建具見込寸法 D2 枠見込寸法 a 特記なき限り 握玉の時 1,000 押板、取手は 1,100	SG 透明ガラス TG 強化ガラス FLG フロートガラス HG 熱線吸収ガラス FG 型板ガラス RG 熱線反射ガラス PWG 網入磨きガラス PG ペアーガラス FWG 網入型板ガラス WPG 線入磨きガラス	SOP 合成樹脂膜合ペイント OS オイルステイン VP 塩化ビニルペイント CL クリアラッカー A アルマイト処理 S スチール EL 電解着色 ST ステンレス AC 焼付塗装 AL アルミ W 木 TB テラゾーブロック HL ヘアライン LS 軽量スチール	●把手類 K 握り玉 PP 押し板 PB 押し棒 H 取手 P 引手 CH ケースハンドル LH レバーハンドル G グレモンハンドル

特記事項	・	課長	担当課長	係長	担当	製作年月日	工事名称	内
	・					R4年3月18日	明石クリーンセンター管理棟外壁改修ほか工事	KA-34
	・	明石市市民生活局環境室資源循環課					図面名称	全葉
	・					管理棟 建具表 4	縮尺	-
	・						1/100	

記号・個数	LD 1	1 個	LD 2	1 個	LD 3	5 個	LD 3A	2 個	LD 4	2 個	LD 4B	1 個			
姿図・寸法															
型 式	両開き扉 (エアータイト)		両開き扉		親子開き扉 (エアータイト)		親子開き扉 (エアータイト)		片開き扉 (エアータイト)		片開き扉 (エアータイト)				
扉 枠	仕上: SOP	見込: 40	材質: LS	形状・見込 (A・230)	仕上: SOP	見込: 40	材質: LS	形状・見込 (A・110)	仕上: SOP	見込: 40	材質: LS	LD-4 形状・見込 (A・110)			
ガラス	種類:	厚さ:			種類:	厚さ:			種類: FG	厚さ: 4.0		LD-4B 形状・見込 (A・230)			
把手	把手類: K		材質: ST	仕上: HL	錠類: SL	把手類: K		材質: ST	仕上: HL	錠類: SL	把手類: K		材質: ST	仕上: HL	錠類: SL
備 考	3 F - 1 個所		3 F - 1 個所		2 F - 5 個所		2 F - 1 個所 1 F - 1 個所		1 F - 1 個所 2 F - 1 個所		2 F - 1 個所				

記号・個数	LD 4A	1 個	LD 4C	2 個	LD 5	4 個	LD 5A	1 個	LD 6	1 個	LD 7	3 個	LD 7A	2 個					
姿図・寸法																			
型 式	片開き扉 (アンダーカット)		片開き扉		片開き扉		片開き扉		片開き扉		片開き扉		片開き扉						
扉 枠	仕上: SOP	見込: 40	材質: LS	LD-4A 形状・見込 (A・230)	仕上: SOP	見込: 40	材質: LS	LD-5 形状・見込 (A・110)	仕上: SOP	見込: 40	材質: LS	形状・見込 (A・230)	仕上: SOP	見込: 40	材質: LS	LD-7, 7A 形状・見込 (A・220)			
ガラス	種類: FG	厚さ: 4.0		LD-4C 形状・見込 (A・110)	種類:	厚さ:		LD-5A 形状・見込 (A・230)	種類: FG	厚さ: 4.0			種類: FG	厚さ: 4.0		LD-7B 形状・見込 (A・190)			
把手	把手類: K		材質: ST	仕上: HL	錠類: SL	把手類: K		材質: ST	仕上: HL	錠類: SL	把手類: K		材質: ST	仕上: HL	錠類: SL	把手類: PP, P	材質:	仕上: HL	錠類:
備 考	1 F - 1 個所		1 F - 2 個所		1 F - 4 個所		3 F - 1 個所		1 F - 1 個所		3 F - 2 個所 (7×1, 7B×1) 2 F - 2 個所 (7×2) 1 F - 2 個所 (7A×2)		( ) 内寸法はLD-7A						

記号・個数	LD 8	3 個												
姿図・寸法														
型 式	片引き扉													
扉 枠	仕上: 扉 AC 枠 SOP	見込: 40	材質: LS	形状・見込 (・)										
ガラス	種類: FG	厚さ: 4.0												
把手	把手類: P	材質: ST	仕上: HL	錠類: 建具配置図による										
備 考	各階 - 1 個所													

記号・個数	LD 8	3 個												
姿図・寸法														
型 式	片引き扉													
扉 枠	仕上: 扉 AC 枠 SOP	見込: 40	材質: LS	形状・見込 (・)										
ガラス	種類: FG	厚さ: 4.0												
把手	把手類: P	材質: ST	仕上: HL	錠類: 建具配置図による										
備 考	各階 - 1 個所													

備 考	「付号」欄の略号	「寸法」の規制	ガラスの略号	共通略号	改修内容
	SD 鋼製扉 AP アルミパーティション AD アルミ製扉 ACW アルミカーテンウォール STW ステンレス製窓 WD 木製扉 AW アルミ製窓 STD ステンレス製扉 SG 鋼製ガラリ AG アルミ製ガラリ SS 鋼製重量シャッター H ふすま LD 鋼製軽量扉	W, H 枠内寸法 W' 袖壁、スクリーン等を含む。 H' 扉板、欄間等を含む。 D1 建具見込寸法 D2 枠見込寸法 特記なき限り a 握玉の時 1,000 押板、取手は 1,100	SG 透明ガラス TG 強化ガラス FLG フロートガラス HG 熱線吸収ガラス FG 型板ガラス RG 熱線反射ガラス PWG 網入磨きガラス PG ペアーガラス FWG 網入型板ガラス WPG 線入磨きガラス	SOP 合成樹脂膜合ペイント OS オイルステイン VP 塩化ビニルペイント CL クリアラッカー A アルマイト処理 S スチール EL 電解着色 ST ステンレス AC 焼付塗装 AL アルミ W 木 TB テラゾーブロック HL ヘアライン LS 軽量スチール	● 把手類 K 握り玉 PP 押し板 PB 押し棒 H 取手 P 引手 CH ケースハンドル LH レバーハンドル G グレモンハンドル

特記事項	・	課長	担当課長	係長	担当	製作年月日	工事名称	内
	・					R4年3月18日	明石クリーンセンター管理棟外壁改修ほか工事	KA-35
	・	明石市市民生活局環境室資源循環課					図面名称	全葉
	・						管理棟 建具表 5	-
	・						縮尺	
	・						1/100	

記号・個数	SS 1 3 個	SS 2 3 個	PS 1 1 個	AG 1 3 個
姿図・寸法				
型式	防火防煙シャッター		パイプシャッター	アルミ製ガラリ
扉	仕上: 見込: 材質: 形状・見込 (・)	仕上: 見込: 材質: 形状・見込 (・)	仕上: ST 見込: 材質: ST 形状・見込 (・)	仕上: AC 見込: 材質: AL 形状・見込 (・ 70)
ガラリ	形状: 材質: 開口率:	形状: 材質: 開口率:	形状: 材質: 開口率:	形状: A 材質: AL 開口率: 50%
把手	把手類: 材質: 仕上: 錠類:	把手類: 材質: 仕上: 錠類:	把手類: 材質: 仕上: 錠類:	把手類: 材質: 仕上: 錠類:
備考	煙感知器連動装置		押金口電動スイッチ式	



記号・個数	AG 2 1 個	AG 3 1 個	AG 4 1 個	AG 5 1 個
姿図・寸法				
型式	アルミ製ガラリ	アルミ製ガラリ	アルミ製ガラリ	アルミ製ガラリ
扉	仕上: AC 見込: 材質: AL 形状・見込 (・ 70)	仕上: AC 見込: 材質: AL 形状・見込 (・ 70)	仕上: AC 見込: 材質: AL 形状・見込 (・ 70)	仕上: AC 見込: 材質: AL 形状・見込 (・ 70)
ガラリ	形状: A 材質: AL 開口率: 50%	形状: A 材質: AL 開口率: 50%	形状: A 材質: AL 開口率: 50%	形状: A 材質: AL 開口率: 50%
把手	把手類: 材質: 仕上: 錠類:	把手類: 材質: 仕上: 錠類:	把手類: 材質: 仕上: 錠類:	把手類: 材質: 仕上: 錠類:
備考		ステンレス製防虫網	ステンレス製防虫網	ステンレス製防虫網

記号・個数	LSD 101 2 個	LSD 102 4 個	LSD 103 3 個	
姿図・寸法				
型式	片開き扉	片開き扉	片開き扉	
扉	仕上: SOP 見込: 40 材質: S 形状・見込 (A・110)	仕上: SOP 見込: 40 材質: S 形状・見込 (A・110)	仕上: SOP 見込: 40 材質: S 形状・見込 (A・110)	
ガラス	種別: FG, TG 厚さ: 4.0	種別: FG, TG 厚さ: 4.0	種別: FG, TG 厚さ: 4.0	
把手				
備考				

備考	「付号」欄の略号	「寸法」の規制	ガラスの略号	共通略号	改修内容
	SD 鋼製扉 AP アルミパーティション AD アルミ製扉 ACW アルミカーテンウォール STW ステンレス製窓 WD 木製扉 AW アルミ製窓 STD ステンレス製扉 SG 鋼製ガラリ AG アルミ製ガラリ SS 鋼製重量シャッター H ふすま LD 鋼製軽量扉		SG 透明ガラス TG 強化ガラス FLG フロートガラス HG 熱線吸収ガラス FG 型板ガラス RG 熱線反射ガラス PWG 網入磨きガラス PG ペアーガラス FWG 網入型板ガラス WPG 線入磨きガラス	SOP 合成樹脂膜合ペイント OS オイルステイン VP 塩化ビニルペイント CL クリアラッカー A アルマイト処理 S スチール EL 電解着色 ST ステンレス AC 焼付塗装 AL アルミ W 木 TB テラゾーブロック HL ヘアライン LS 軽量スチール	●把手類 K 握り玉 PP 押し板 PB 押し棒 H 取手 P 引手 CH ケースハンドル LH レバーハンドル G グレモンハンドル

特記事項	・	課長	担当課長	係長	担当	製作年月日	工事名称	内
	・					R4年3月18日	明石クリーンセンター管理棟外壁改修ほか工事	KA-36
	・	明石市市民生活局環境室資源循環課					図面名称	全葉
	・						管理棟 建具表 6	縮尺
	・							1/100



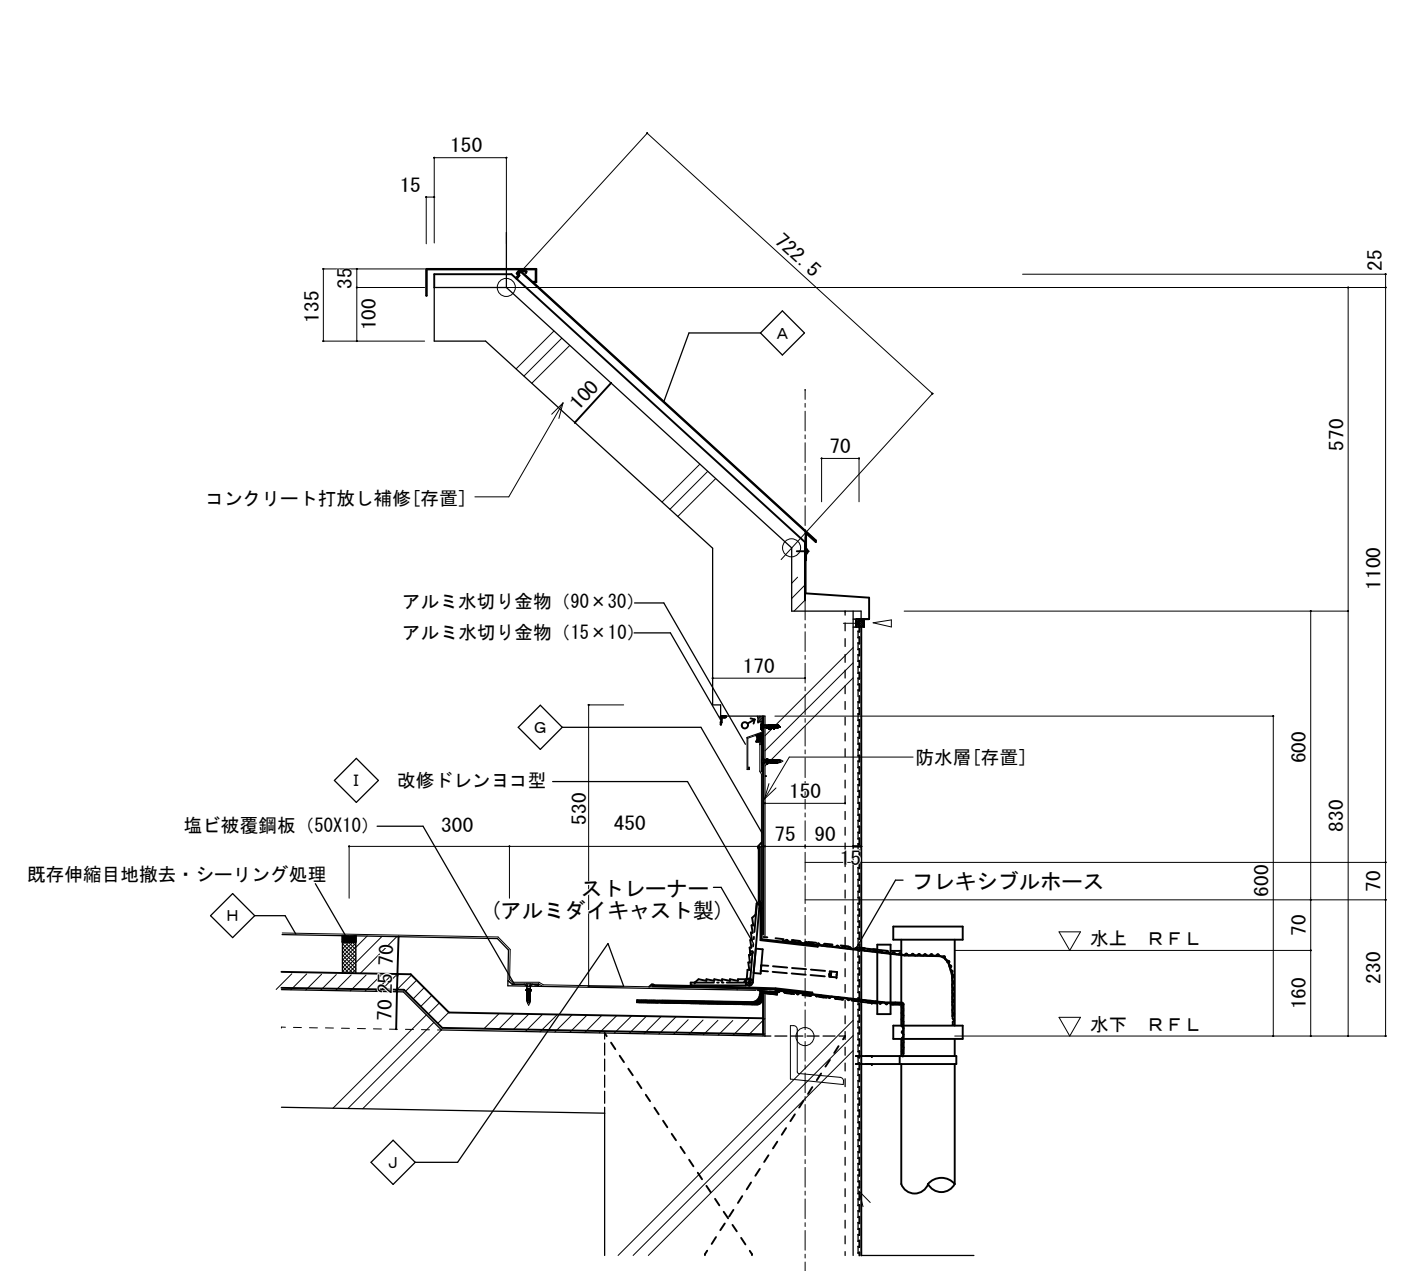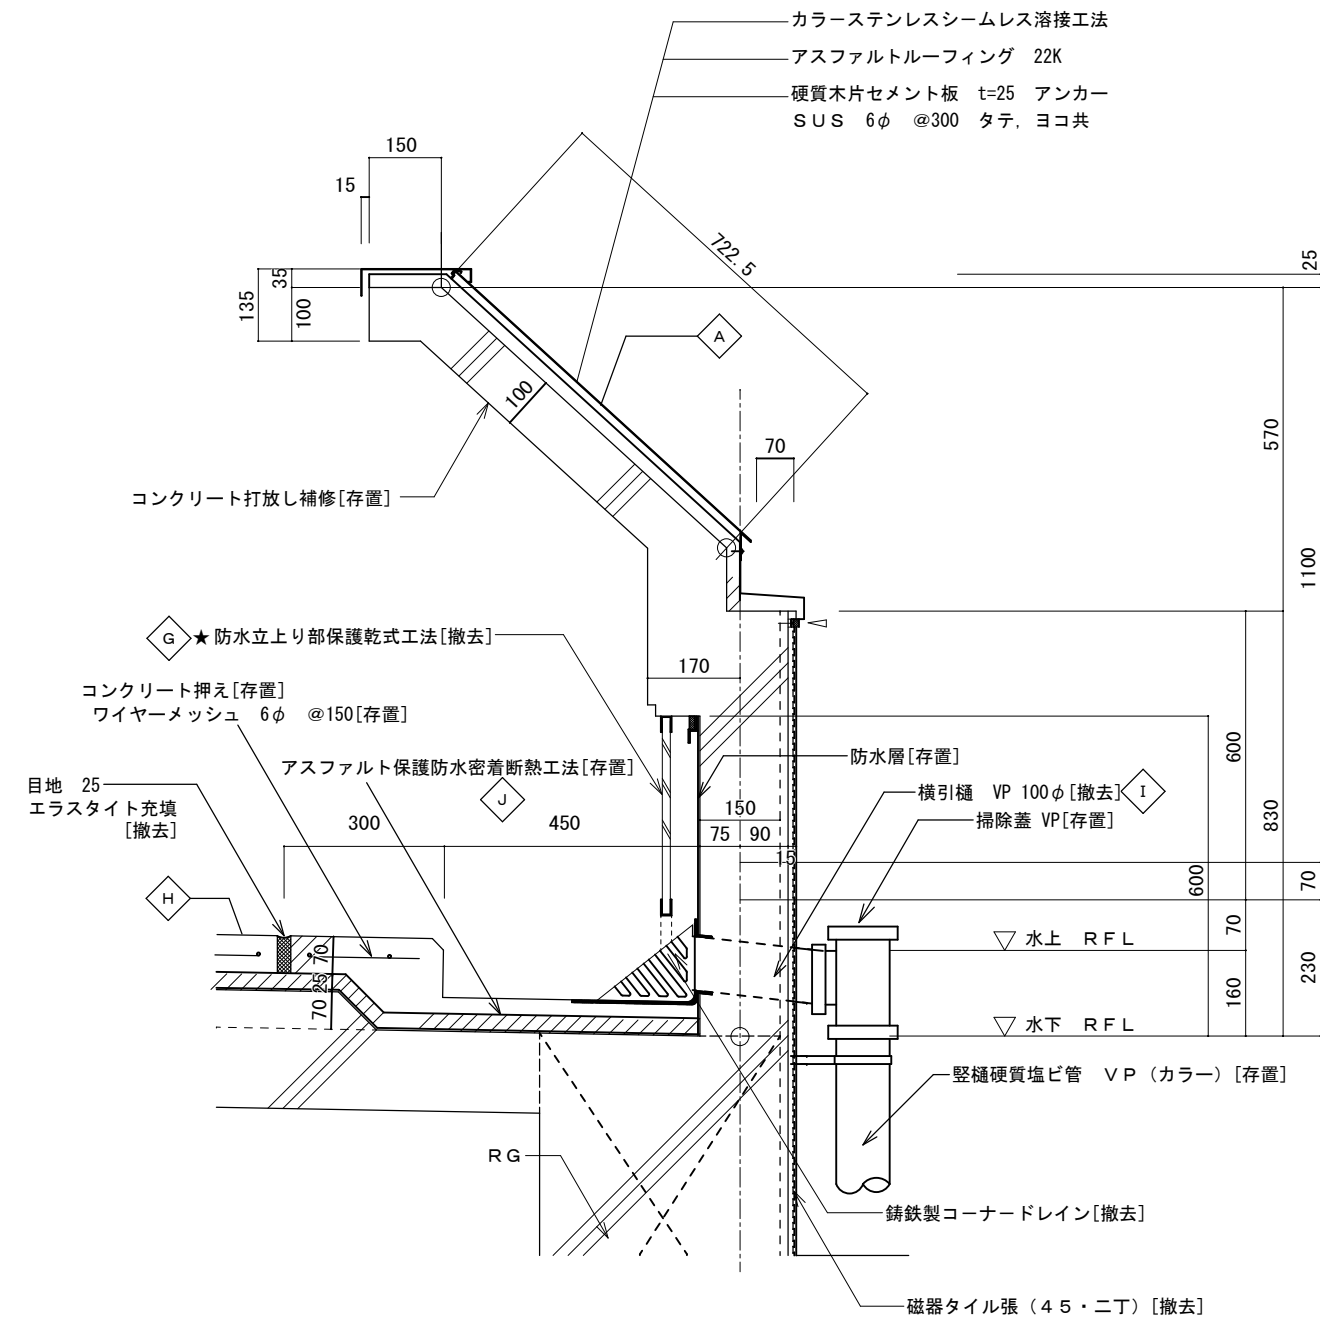

仕上凡例	現況・撤去	改修	現況・撤去	改修
Ⓐ	外壁・面台・軒裏 ステンレス防水、7&Mバネ [存置] K-D-10, 26	鉄部非鉄金属兼用2液変性エポキシ樹脂下塗り材の上、耐候性塗料1級フッ素樹脂 塗装	Ⓐ	屋上 溝 アスファルト防水[存置]
Ⓑ	外壁 既存磁器質タイル張り[存置]	補修の上、撥水剤塗布	Ⓑ	屋上 基礎、階段 ウレタン塗膜防水
Ⓒ	庇 モルタルコテ押え[撤去]	ウレタン塗装[新設]	Ⓒ	屋上 笠木[仮撤去]
Ⓓ	外壁 防水形外装薄塗材E[存置]	防水形外装薄塗材E[新設]	Ⓓ	塔屋屋上 立上り 既存防水層[撤去]
Ⓔ	----- タイル打継目地 PS-2 25x20 シール[撤去] K-D-25	タイル打継目地 PS-2 25x20 シール[新設]	Ⓔ	塔屋屋上 平場 既存防水層[存置]
Ⓚ	既存建具・設備換気フード・7&Mバネラバドと外壁仕上との接合部におけるシール (MS-2 15x10、25x20) [撤去]	シール (MS-2 15x10、25x20) [新設]	※	既存建具のガラス部分はガラス清掃を行う (外部側のみ)
Ⓛ	屋上 立上り 防水立上部保護乾式★[撤去]、アスファルト防水[存置]	アルミ水切り金物、塩ビ被覆鋼板、塩ビシート防水 t1.5 機械的固定工法	※	屋上：アルミ水切り金物上 シーリング打ち替え
Ⓜ	屋上 平場 アスファルト防水[存置] K-D-27	塩ビシート防水 t1.5 機械的固定工法	※	屋上：高圧水洗浄・ケレン清掃を行う。
Ⓨ	屋上 横引樋 VP100φ[撤去]、鋳鉄製コーナードレン[撤去]	横引樋 VP100φ[新設]、鋳鉄製コーナードレン[新設]		K-D-O : 部分詳細図を示す
			★	アスベスト含有を示す

特記事項

- ・
- ・
- ・
- ・

課長  担当課長  係長  担当

明石市市民生活局環境室資源循環課

製作年月日  
R4年3月18日

工事名称  
明石クリーンセンター管理棟外壁改修ほか工事



図面名称  
管理棟 詳細図2

縮尺  
1/10

内  
KA-42


全業



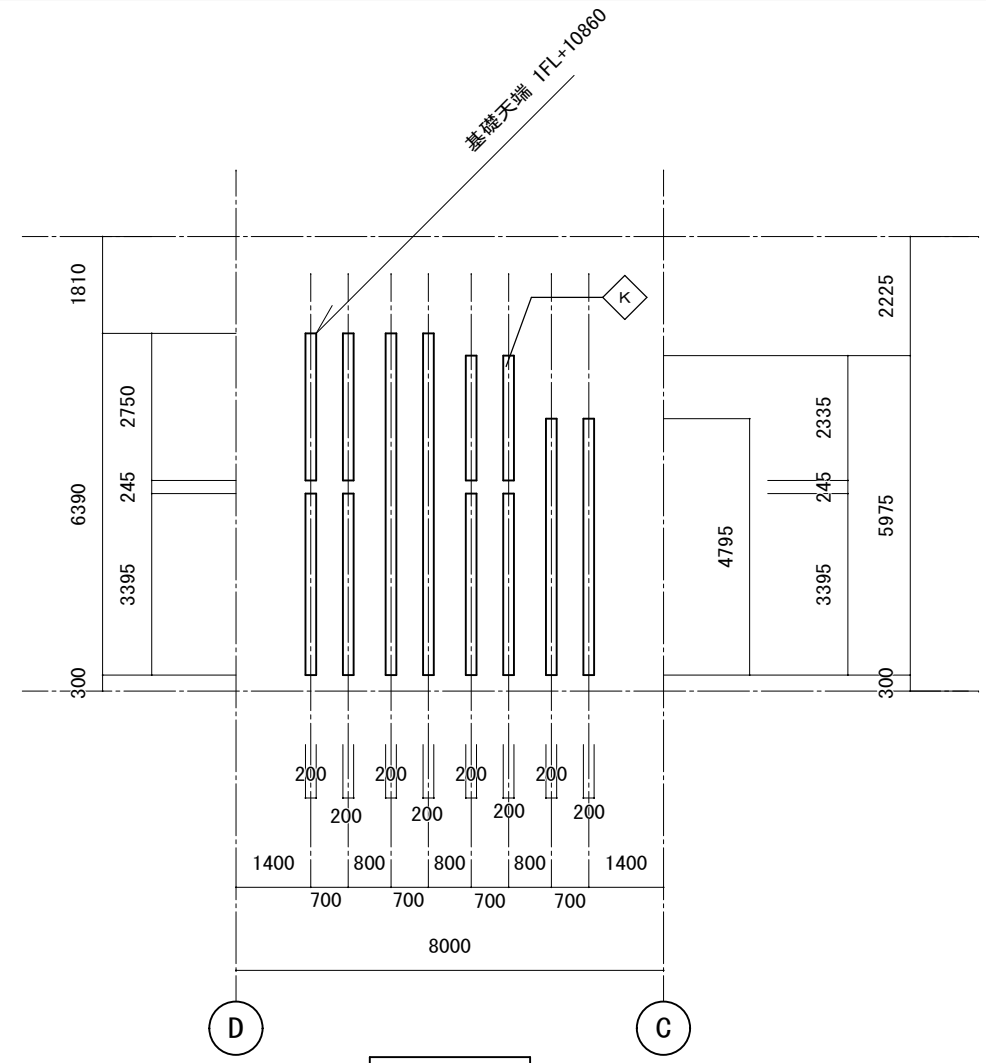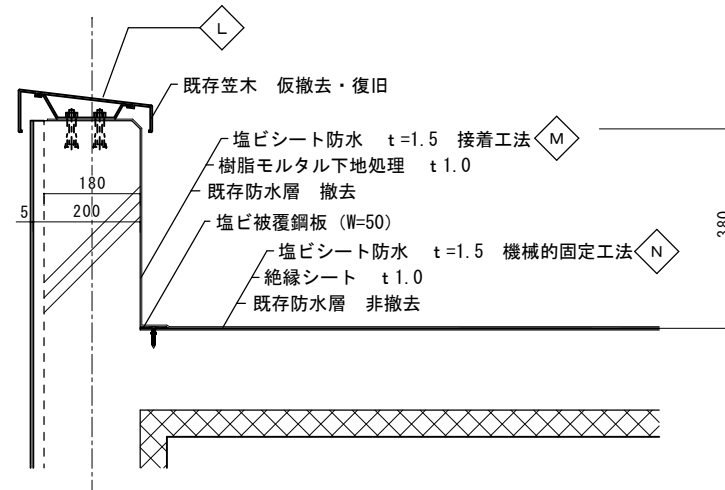


設備基礎図 S=1/100

仕 上 凡 例	
現 況・撤 去	改 修
外壁・面台・軒裏 ステンレスシート防水、7mm厚 網 [存置] K-D-10、26	鉄部非鉄金属兼用2液変性エポキシ樹脂下塗り材の上、耐候性塗料1級フッ素樹脂 塗装
外壁 既存磁器質タイル張り [存置]	補修の上、撥水剤塗布
庇 モルタルコテ押え [撤去]	ウレタン塗装 [新設]
外壁 防水形外装薄塗材 [存置]	防水形外装薄塗材 [新設]
タイル打継目地 PS-2 20x10 シール [撤去] K-D-25	タイル打継目地 PS-2 25x20 シール [新設]
既存建具・設備換気フード・7mm厚'ンド'ル底と外壁仕上との接合部におけるシール (MS-2 15x10) [撤去]	シール (MS-2 15x10、25x20) [新設]
屋上 立上り 防水立上部保護乾式板★ [撤去]、アスファルト防水 [存置]	アルミ水切り金物、塩ビ被覆鋼板、塩ビシート防水 t1.5 機械的固定工法
屋上 平場 アスファルト防水 [存置]	塩ビシート防水 t1.5 機械的固定工法
屋上 横引樋 VP100φ [撤去]、鋳鉄製コーナードレン [撤去]	横引樋 VP100φ [新設]、鋳鉄製コーナードレン [新設]
屋上 溝 アスファルト防水 [存置] K-D-27	塩ビシート防水 t=1.5機械的固定工法
屋上 基礎、階段 コンクリート打直し	ウレタン塗膜防水、塩ビ被覆鋼板、下地処理、シーリング [新設]
屋上 笠木 [仮撤去]	屋上 笠木 [復旧]
塔屋屋上 立上り ゴム系シート防水層 [撤去]	塩ビシート防水 t1.5 接着工法
塔屋屋上 平場 ゴム系シート防水層 [存置]	塩ビシート防水 t1.5 機械的固定工法
※ 既存建具のが 入部分はが 入清掃を行う (外部側のみ)	
※ 屋上：アルミ水切り金物上 シーリング打ち替え	
※ 屋上：高圧水洗浄・ケレン清掃を行う。	
K-D-○ : 部分詳細図を示す	
★ : アスベスト含有を示す	

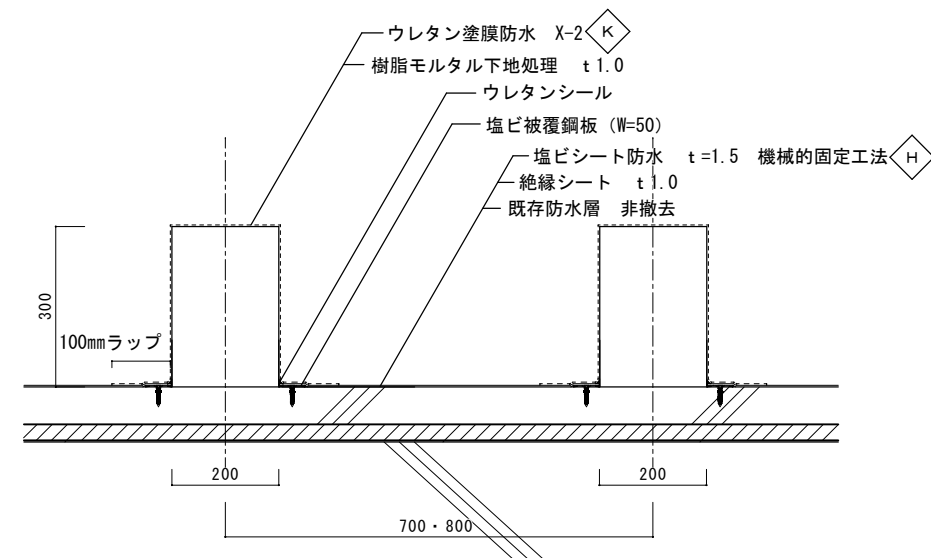


S=1/10




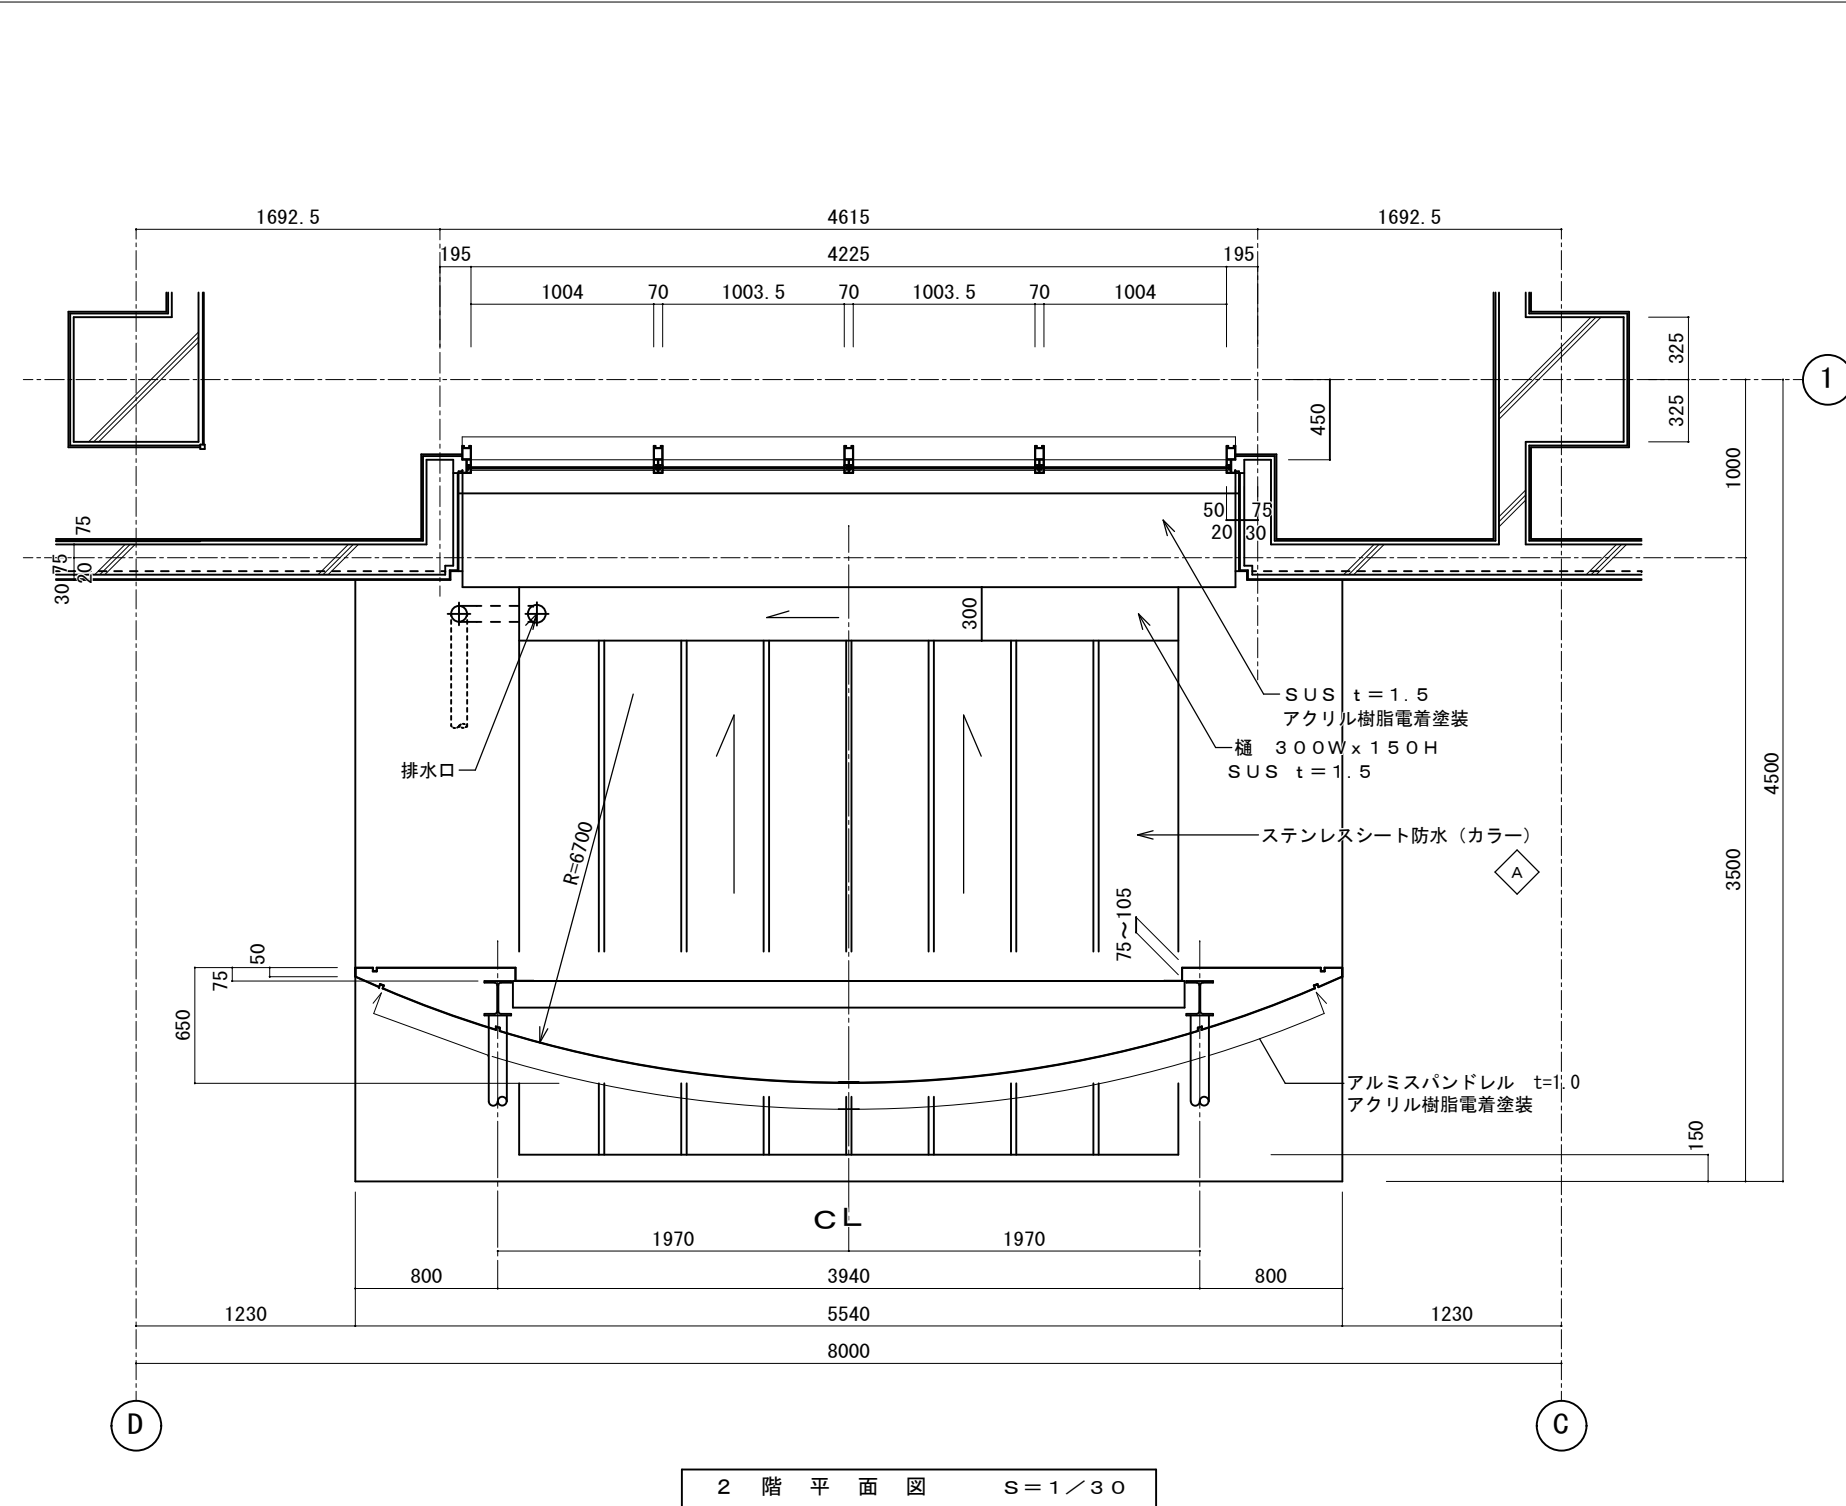

2階平面図 S=1/30

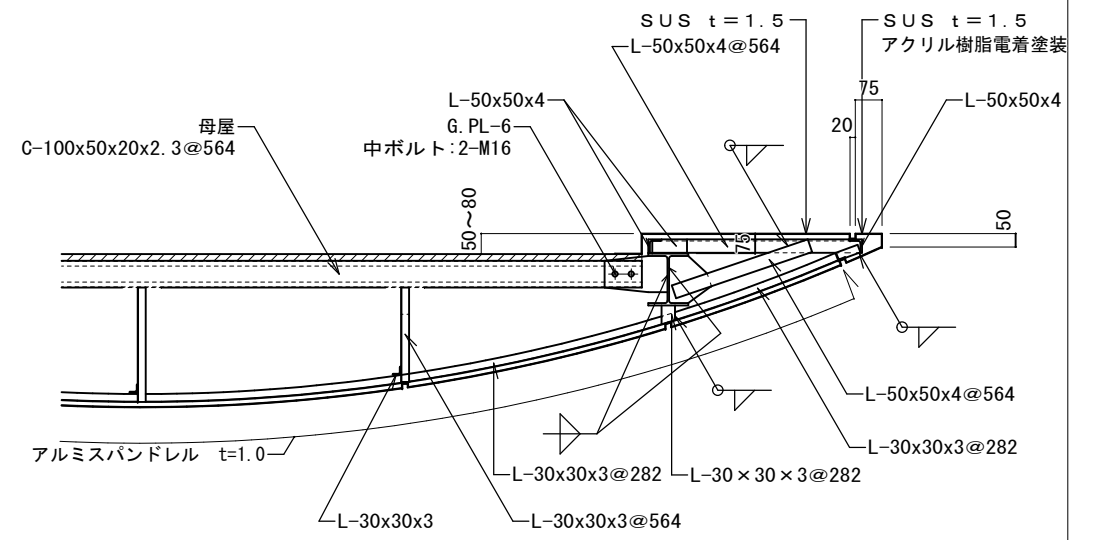



a部分詳細図 S=1/5

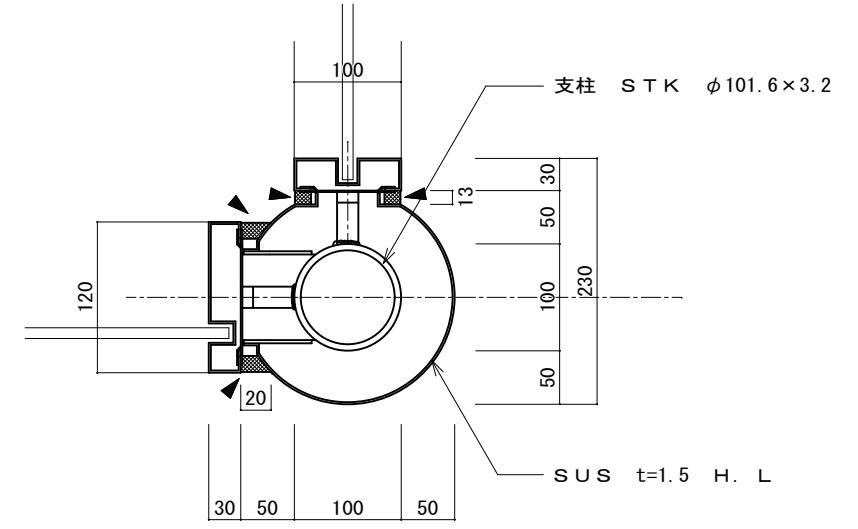

底部分詳細図 S=1/10

◀: シーリング打ち替え

仕上凡例		現況・撤去	改修	現況・撤去	改修
△	外壁・面台・軒裏	ステンシート防水、7&ミバ 札 [存置] K-D-10、26	鉄部非鉄金属兼用2液変性エポキシ樹脂下塗り材の上、耐候性塗料1級フッ素樹脂 塗装	△	屋上 溝 アスファルト防水[存置]
△	外壁	既存磁器質タイル張り[存置]	補修の上、撥水剤塗布	△	屋上 基礎、階段 ウレタン塗膜防水
△	庇	モルタルコテ押え[撤去]	ウレタン塗装[新設]	△	屋上 笠木[仮撤去]
△	外壁	防水形外装薄塗材E[存置]	防水形外装薄塗材E[新設]	△	塔屋屋上 立上り 既存防水層[撤去]
△	---	タイル打継目地 PS-2 25x20 シール[撤去] K-D-25	タイル打継目地 PS-2 25x20 シール[新設]	△	塔屋屋上 平場 既存防水層[存置]
△	既存建具・設備換気フード・アルミスパンドレル底と外壁仕上との接合部におけるシール (MS-2 15x10、25x20) [撤去]		シール (MS-2 15x10、25x20) [新設]	※	既存建具のガラス部分はガラス清掃を行う (外部側のみ)
△	屋上 立上り 防水立上部保護乾式板★[撤去]、アスファルト防水[存置]		アルミ水切り金物、塩ビ被覆鋼板、塩ビシート防水 t 1.5 機械的固定工法	※	屋上: アルミ水切り金物上 シーリング打ち替え
△	屋上 平場 アスファルト防水[存置] K-D-27		塩ビシート防水 t 1.5 機械的固定工法	※	屋上: 高圧水洗浄・ケレン清掃を行う。
△	屋上 横引樋 V P100φ [撤去]、鋳鉄製コーナードレン[撤去]		横引樋 V P100φ [新設]、鋳鉄製コーナードレン[新設]	△	K-D-〇 : 部分詳細図を示す
				★	アスベスト含有を示す

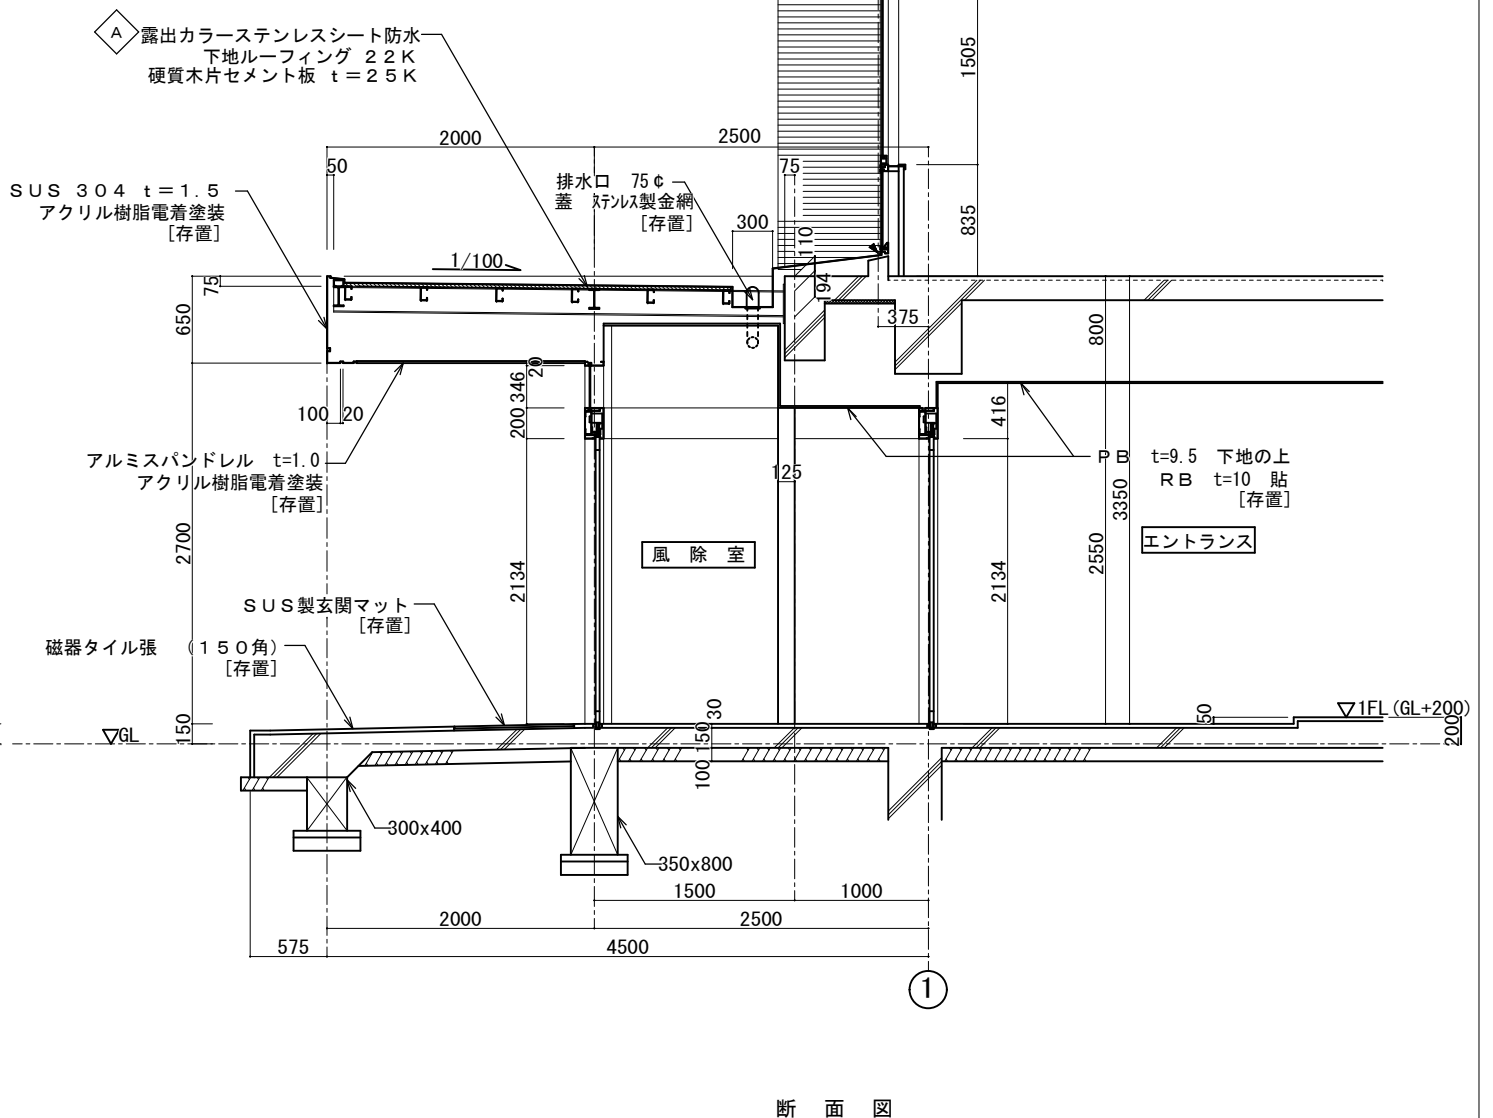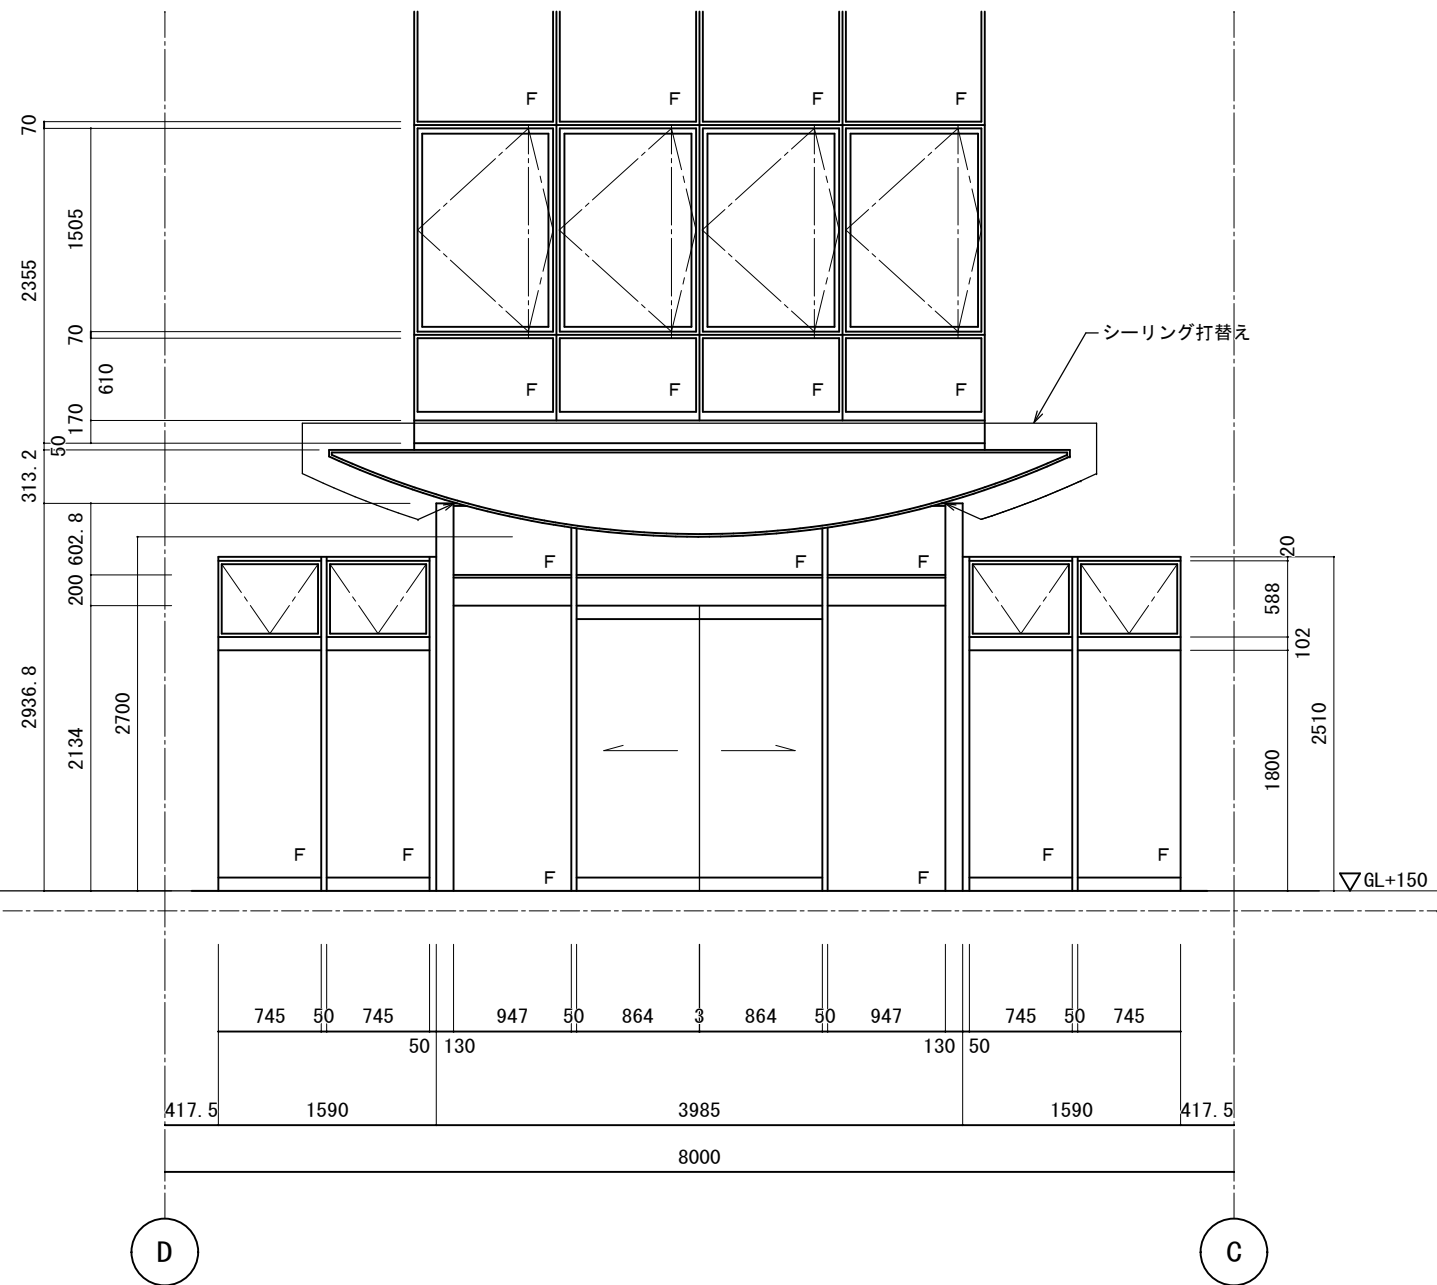


断面図


◀: シーリング打ち替え

仕上凡例		現況・撤去		改修		現況・撤去		改修	
◊	外壁・面台・軒裏 ステンレスシート防水、7&M&V 貼 [存置]	K-D-10, 26	鉄部非鉄金属兼用2液変性エポキシ樹脂下塗り材の上、耐候性塗料1級フッ素樹脂 塗装	◊	屋上 溝 アスファルト防水[存置]		塩ビシート防水 t=1.5機械的固定工法		
◊	外壁 既存磁器質タイル張り[存置]		補修の上、撥水剤塗布	◊	屋上 基礎、階段 ウレタン塗膜防水		ウレタン塗膜防水、塩ビ被覆鋼板、下地処理、シーリング[新設]		
◊	庇 モルタルコテ押え[撤去]		ウレタン塗装[新設]	◊	屋上 笠木[仮撤去]		屋上 笠木[復旧]		
◊	外壁 防水形外装薄塗材E[存置]		防水形外装薄塗材E[新設]	◊	塔屋屋上 立上り 既存防水層[撤去]		塩ビシート防水 t 1.5 接着工法		
◊	----- タイル打継目地 PS-2 25x20 シール[撤去]	K-D-25	タイル打継目地 PS-2 25x20 シール[新設]	◊	塔屋屋上 平場 既存防水層[存置]		塩ビシート防水 t 1.5 機械的固定工法		
◊	既存建具・設備換気フード・7&M&V シール底と外壁仕上との接合部におけるシール (MS-2 15x10、25x20) [撤去]		シール (MS-2 15x10、25x20) [新設]	※	既存建具のガラス部分はガラス清掃を行う (外部側のみ)		※ SD建具、耐候性塗料DP塗		
◊	屋上 立上り 防水立上り保護乾式★[撤去]、アスファルト防水[存置]		アルミ水切り金物、塩ビ被覆鋼板、塩ビシート防水 t 1.5 機械的固定工法	※	屋上: アルミ水切り金物上 シーリング打ち替え				
◊	屋上 平場 アスファルト防水[存置] K-D-27		塩ビシート防水 t 1.5 機械的固定工法	※	屋上: 高圧水洗浄・ケレン清掃を行う。				
◊	屋上 横引樋 VP100φ[撤去]、鑄鉄製コーナードレン[撤去]		横引樋 VP100φ[新設]、鑄鉄製コーナードレン[新設]		K-D-O : 部分詳細図を示す				
					★: アスベスト含有を示す				

- RC下地でのアンカーボルトの埋込み深さは50mm以上
- 固定ピッチ @250以内 耐風圧強度 1450N/m<sup>2</sup>
- 取付ボルト M12

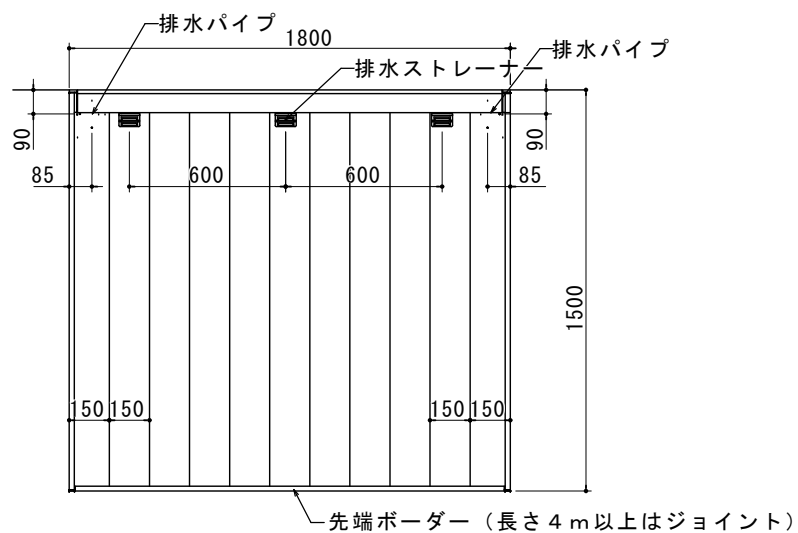


平面図 S=1:20

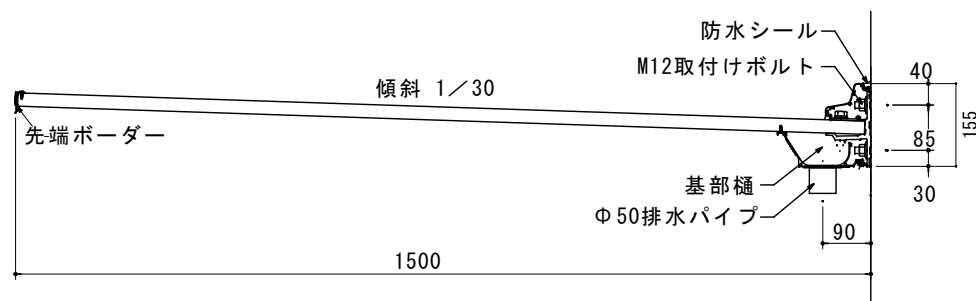


断面図 S=1:10

取付けボルト位置  
S=1:20  
[コンクリート下地用]

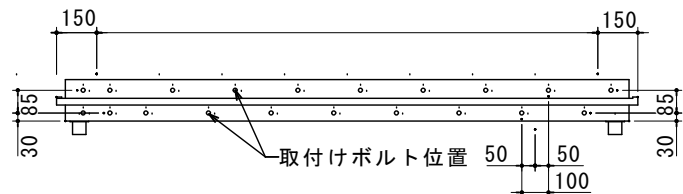


[現況・撤去]

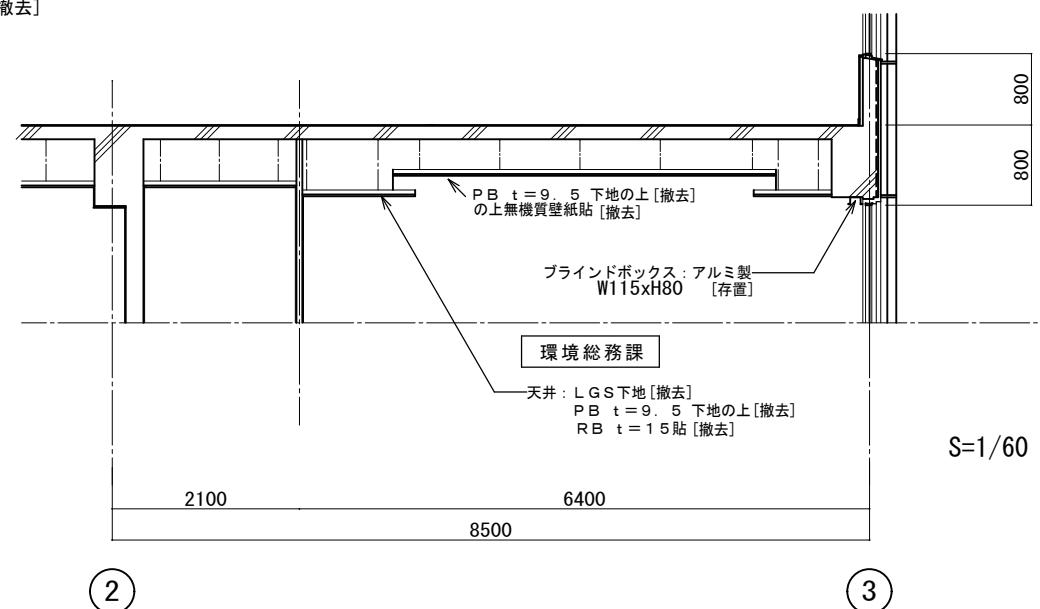

S=1/60





[改修]

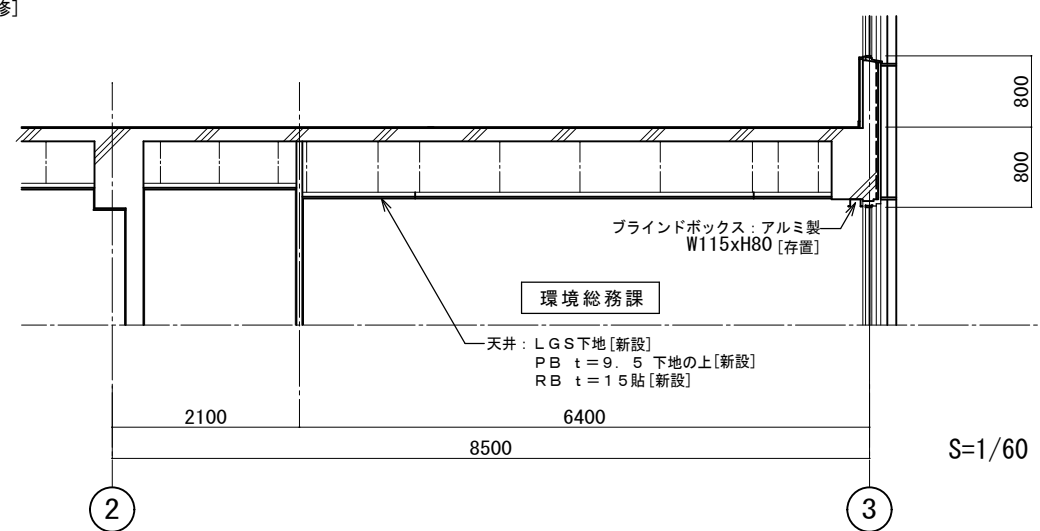





S=1/60

特記事項	・	課長	担当課長	係長	担当	製作年月日	工事名称 明石クリーンセンター管理棟外壁改修ほか工事	内	KA-48
	・					H4年3月18日	図面名称 管理棟 詳細図8	縮尺	全葉
	・							1/5	-
	・								


- (備考) ・野縁受けの持出しが300mm以上の場合は増し吊りを行なう。  
 ・補強野縁受け材及び取り付け用補強材は野縁受け材と同材とする。  
 ・照明器具用吊ボルトは別途

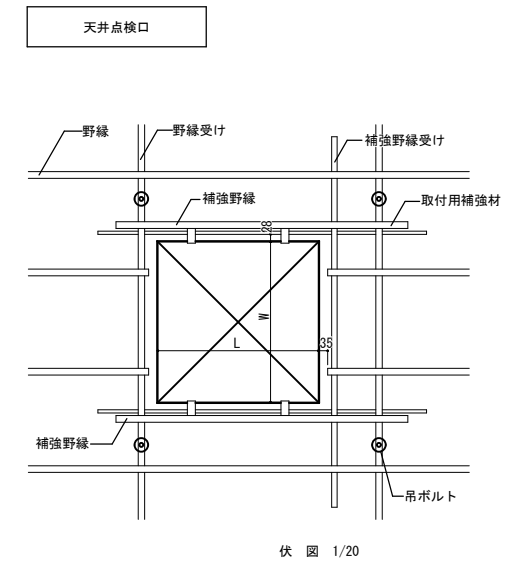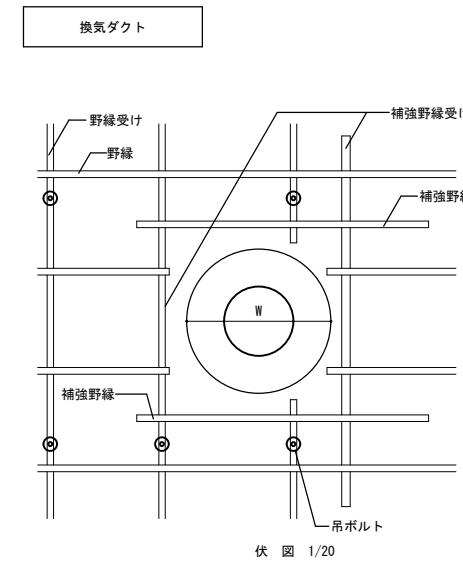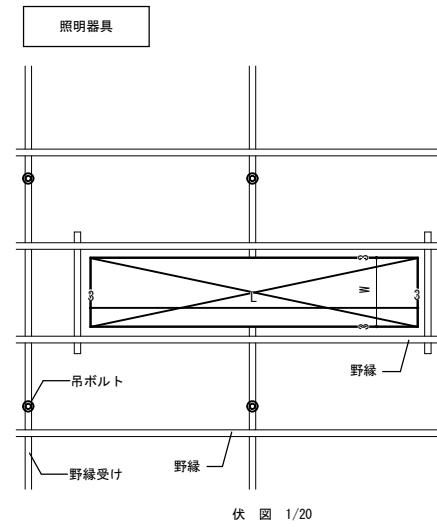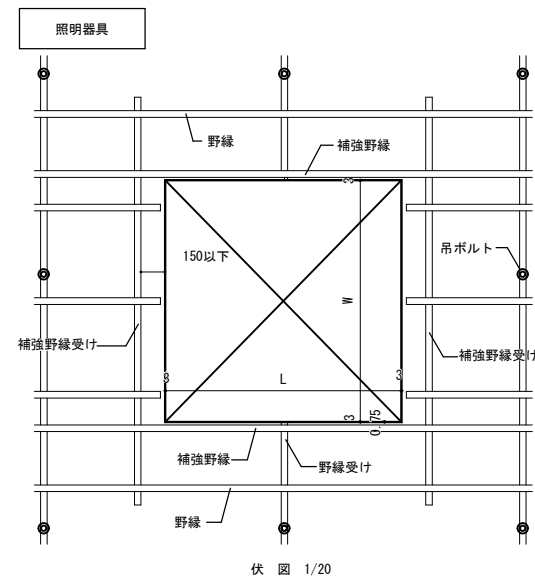

特記事項	・	課長	担当課長	係長	担当	製作年月日 H4年3月18日	工事名称 明石クリーンセンター管理棟外壁改修ほか工事	縮尺 1/5	内 KA-50
	・						図面名称 管理棟 詳細図10		全業 -
	・	明石市市民生活局環境室資源循環課							
	・								
	・								

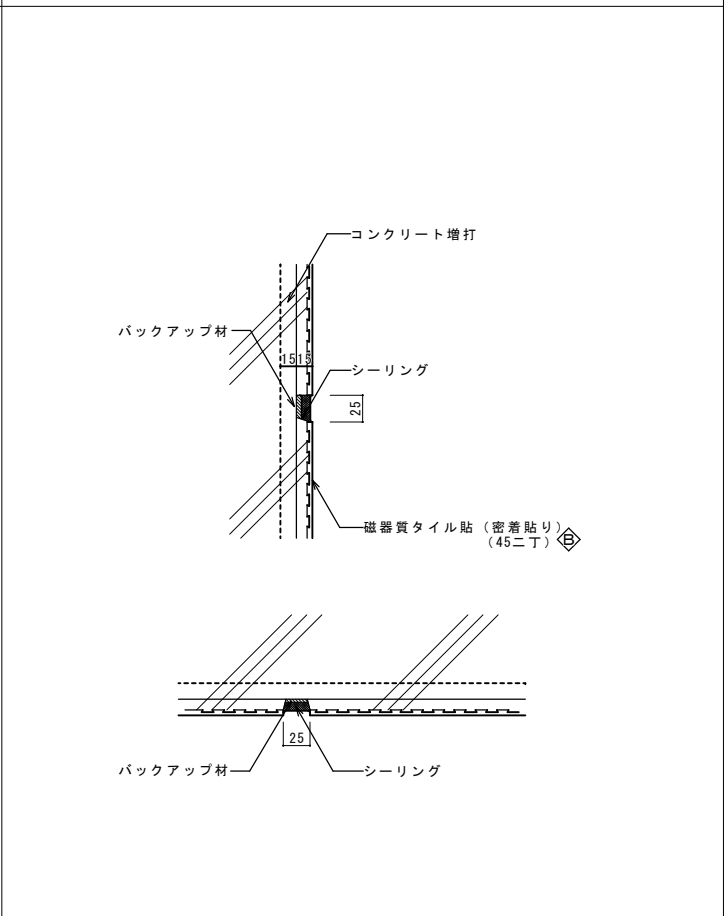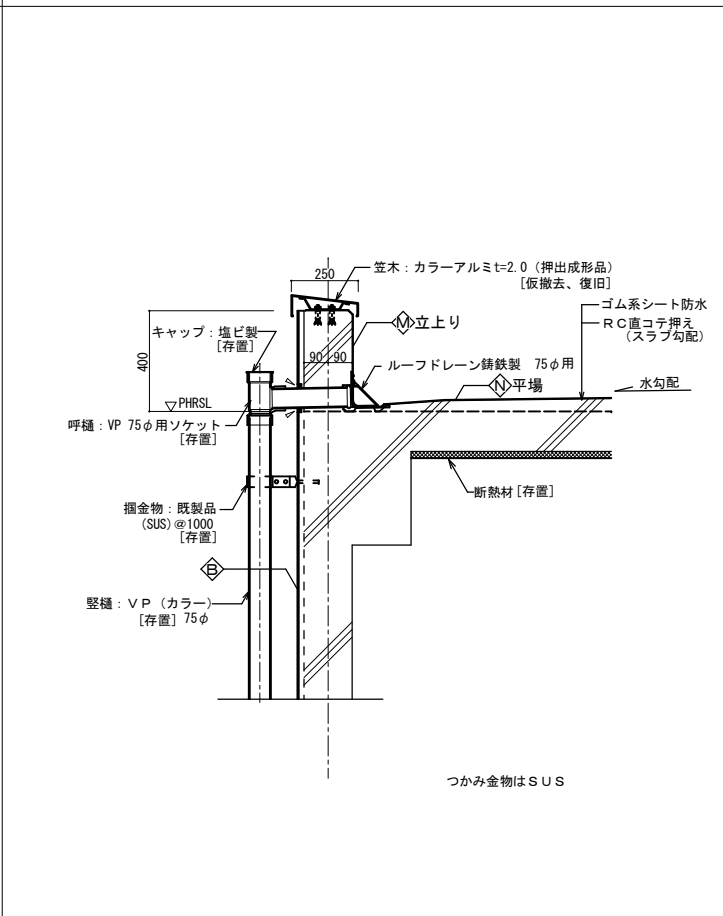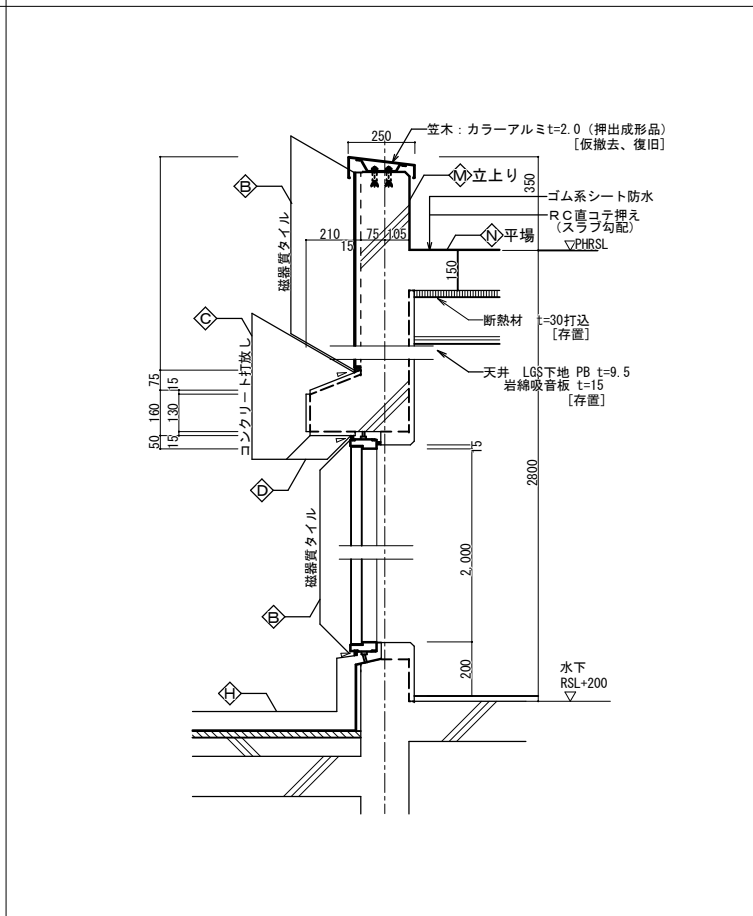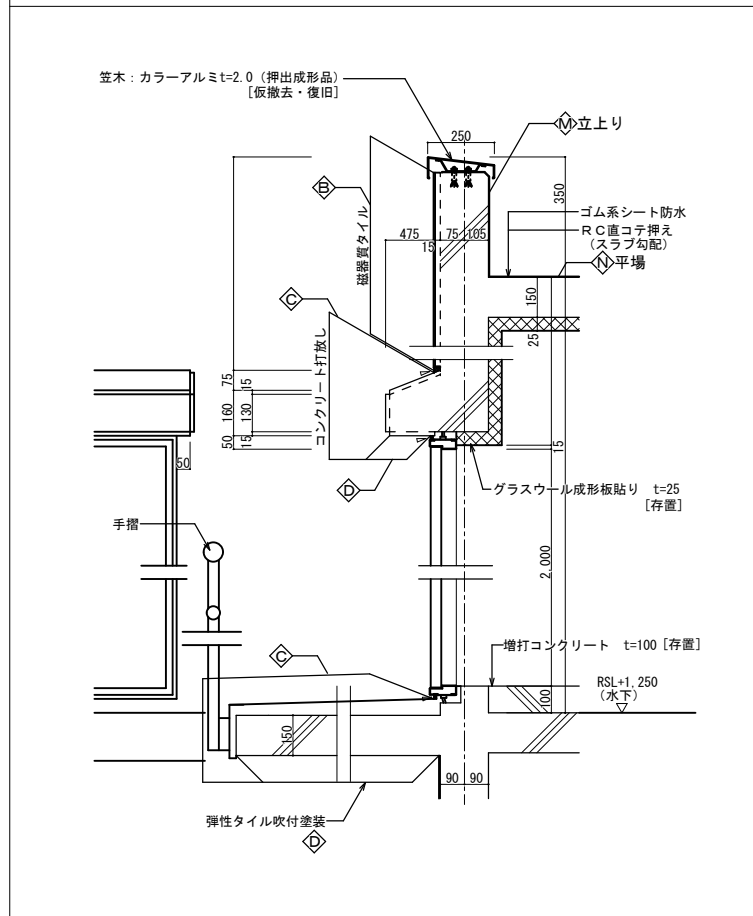


K-D-26 ステンレスシート防水 (カラー) S=1/10

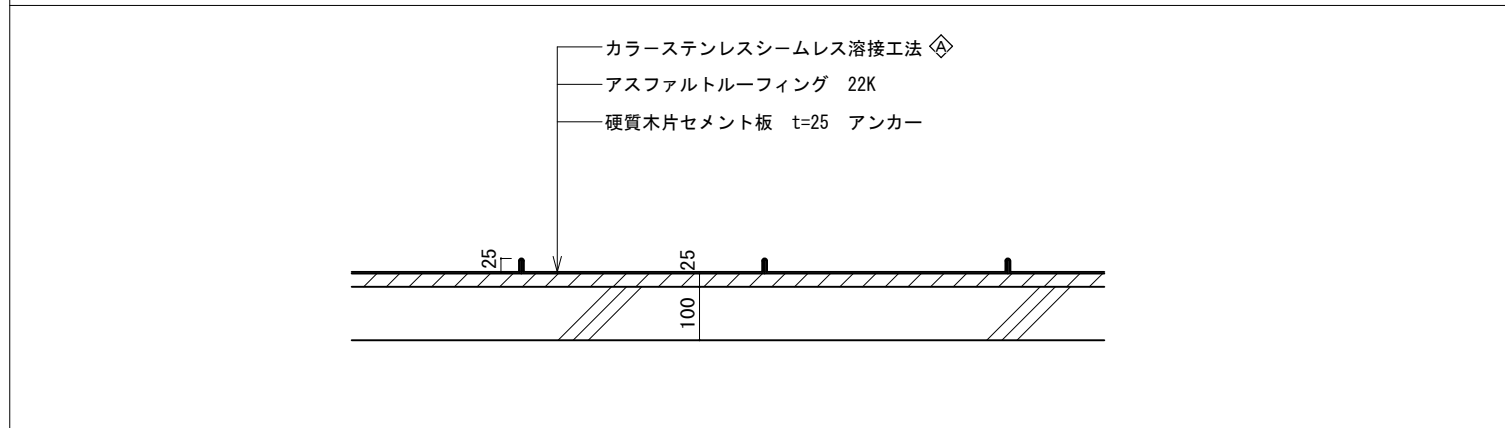


◀ : シーリング打ち替え

仕上凡例		現況・撤去	改修
◇	外壁・面台・軒裏	ステンレス防水、アルミ板 [存置] K-D-10, 26	鉄部非鉄金属兼用2液変性エポキシ樹脂下塗り材の上、耐候性塗料1級フッ素樹脂 塗装
◇	外壁	既存磁器質タイル張り [存置]	補修の上、撥水剤塗布
◇	底	モルタルコテ押え [撤去]	ウレタン塗装 [新設]
◇	外壁	防水形外装薄塗材E [存置]	防水形外装薄塗材E [新設]
◇		タイル打継目地 PS-2 20x10 シール [撤去] K-D-25	タイル打継目地 PS-2 25x20 シール [新設]
◇	既存建具・設備換気フード・アルミサッシ等底と外壁上との接合部における	シール (MS-2 15x10) [撤去]	シール (MS-2 15x10、25x20) [新設]
◇	屋上 立上り	防水立上部保護乾式板★ [撤去]、アスファルト防水 [存置]	アルミ水切り金物、塩ビ被覆鋼板、塩ビシート防水 t=1.5 機械的固定工法
◇	屋上 平場	アスファルト防水 [存置]	塩ビシート防水 t=1.5 機械的固定工法
◇	屋上 横引樋	VP100φ [撤去]、鋳鉄製コーナードレン [撤去]	横引樋 VP100φ [新設]、鋳鉄製コーナードレン [新設]
◇	屋上 溝	アスファルト防水 [存置] K-D-27	塩ビシート防水 t=1.5 機械的固定工法
◇	屋上 基礎、階段	コンクリート打放し	ウレタン塗膜防水、塩ビ被覆鋼板、下地処理、シーリング [新設]
◇	屋上	笠木 [仮撤去]	屋上 笠木 [復旧]
◇	塔屋屋上 立上り	ゴムシート防水層 [撤去]	塩ビシート防水 t=1.5 接着工法
◇	塔屋屋上 平場	ゴムシート防水層 [存置]	塩ビシート防水 t=1.5 機械的固定工法
※	既存建具のガラス部分はガラス清掃を行う (外部側のみ)		
※	屋上: アルミ水切り金物上 シーリング打ち替え		
※	屋上: 高圧水洗浄・ケレン清掃を行う。		
	K-D-○ : 部分詳細図を示す		
	★: アスベスト含有を示す		

K-D-27 屋上防水 アスファルト保護防水密着断熱工法 建設省仕様 A I - 2 S=1/10

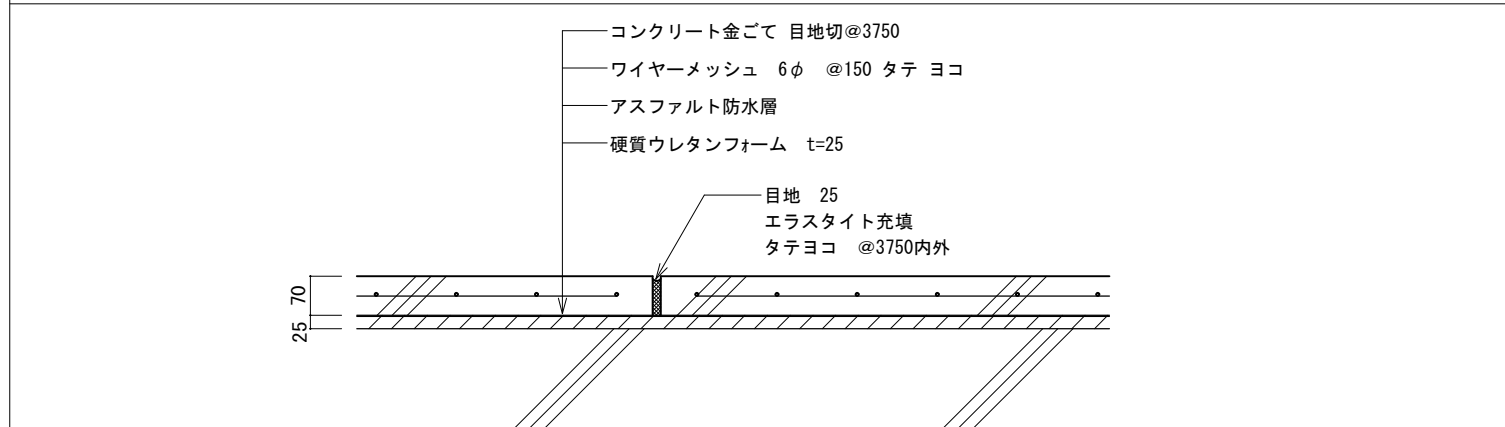

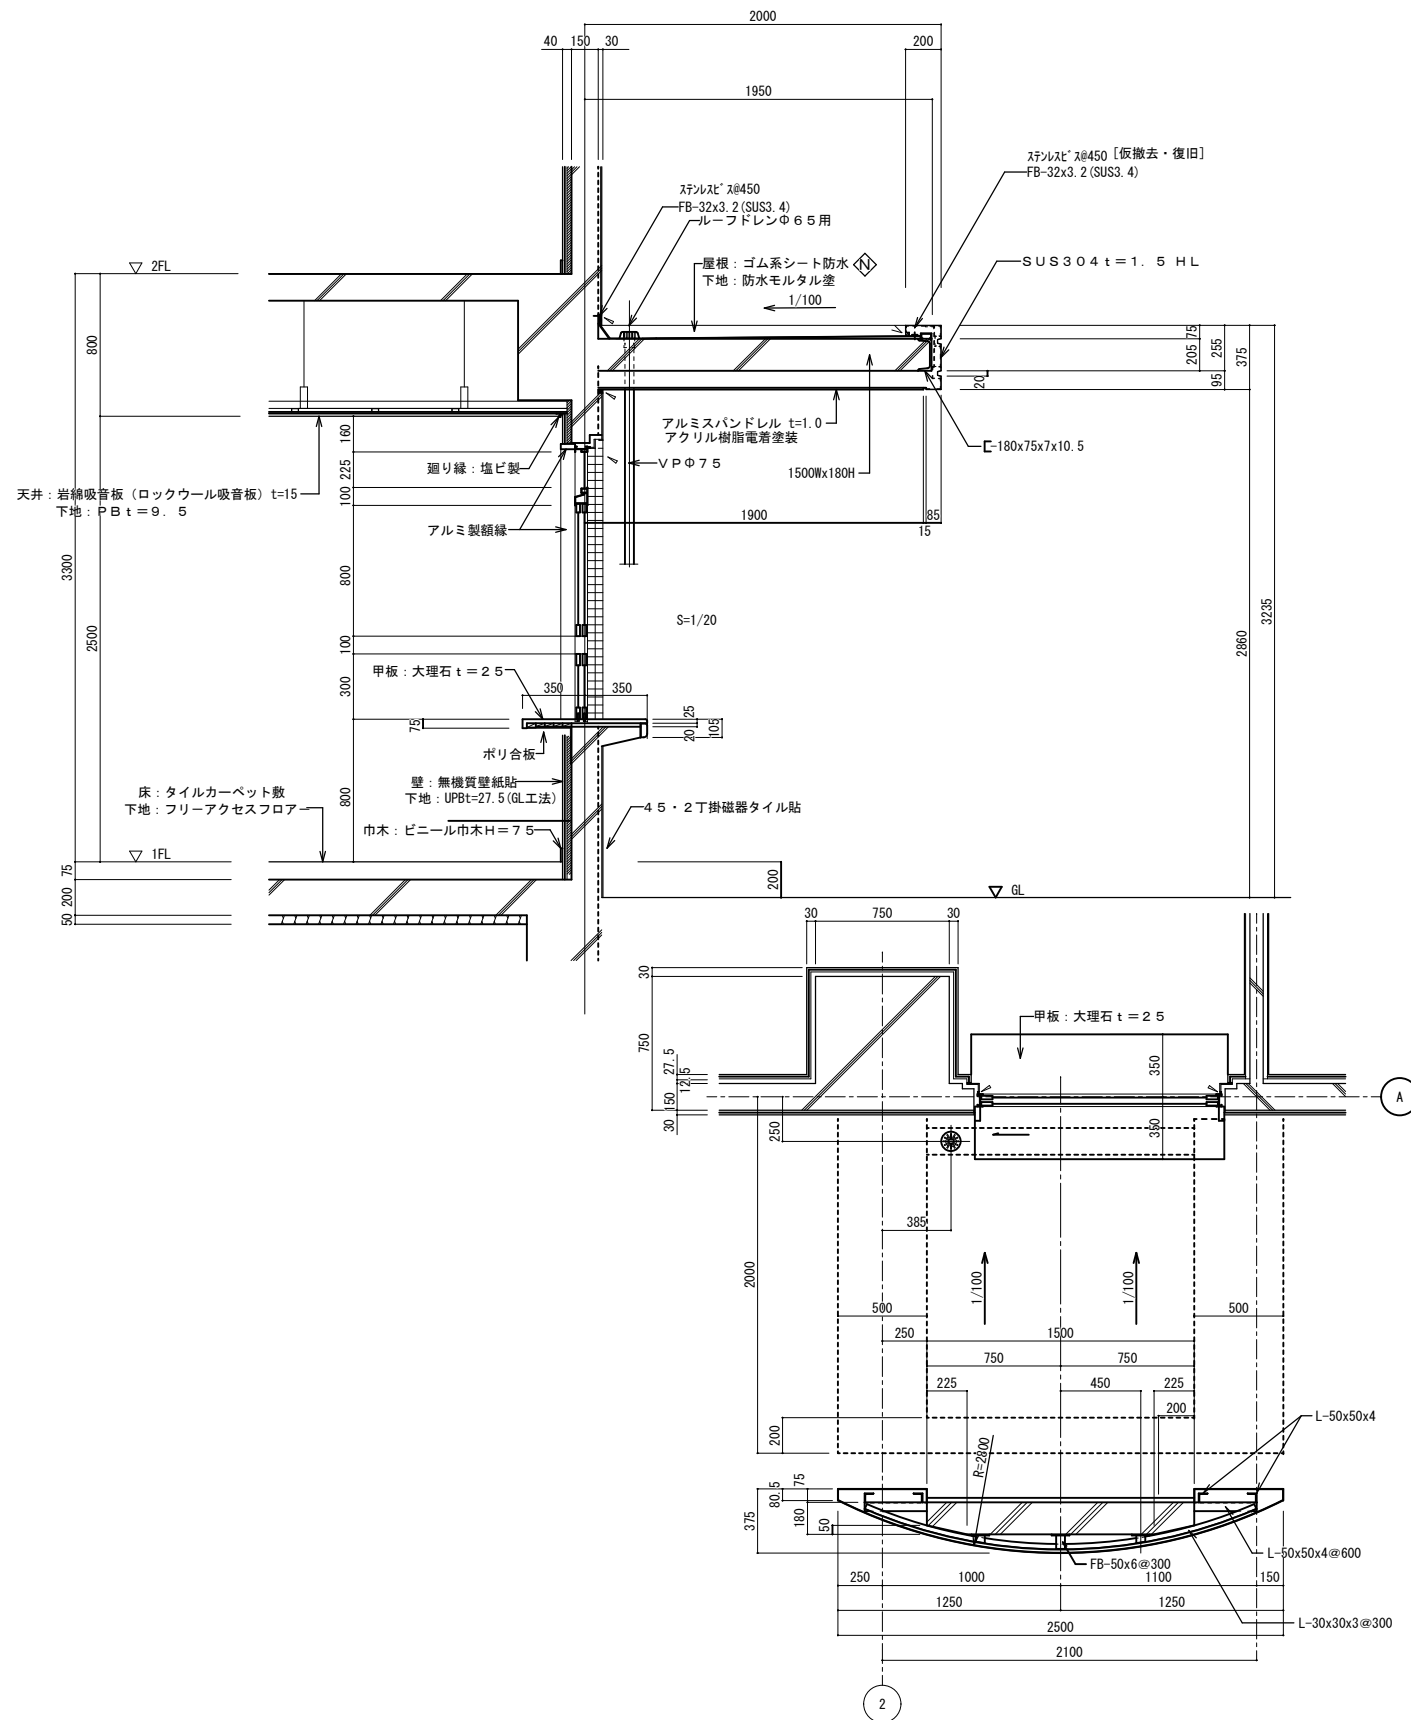

◀ : シーリング打ち替え

仕上凡例		現況・撤去	改修
◊	外壁・面台・軒裏	スチール防水、アルミ板 [存置] K-D-10, 26	鉄部非鉄金属兼用2液変性エポキシ樹脂下塗り材の上、耐候性塗料1級フッ素樹脂 塗装
⊕	外壁	既存磁器質タイル張り [存置]	補修の上、撥水剤塗布
⊖	庇	モルタルコテ押し [撤去]	ウレタン塗装 [新設]
⊕	外壁	防水形外装薄塗材E [存置]	防水形外装薄塗材E [新設]
⊖		タイル打継目地 PS-2 20x10 シール [撤去] K-D-25	タイル打継目地 PS-2 25x20 シール [新設]
⊖	既存建具・設備換気フード・アルミパンドレム底と外壁仕上との接合部における	シール (MS-2 15x10) [撤去]	シール (MS-2 15x10、25x20) [新設]
⊕	屋上 立上り	防水立上部保護乾式板★ [撤去]、アスファルト防水 [存置]	アルミ水切り金物、塩ビ被覆銅板、塩ビシート防水 t 1.5 機械的固定工法
⊕	屋上 平場	アスファルト防水 [存置]	塩ビシート防水 t 1.5 機械的固定工法
⊕	屋上 横引樋	VP100φ [撤去]、鋳鉄製コーナードレン [撤去]	横引樋 VP100φ [新設]、鋳鉄製コーナードレン [新設]
⊕	屋上 溝	アスファルト防水 [存置] K-D-27	塩ビシート防水 t = 1.5 機械固定工法
⊕	屋上 基礎、階段	コンクリート打放し	ウレタン塗膜防水、塩ビ被覆銅板、下地処理、シーリング [新設]
⊕	屋上 笠木	[仮撤去]	屋上 笠木 [復旧]
⊕	塔屋屋上 立上り	ゴム系シート防水層 [撤去]	塩ビシート防水 t 1.5 接着工法
⊕	塔屋屋上 平場	ゴム系シート防水層 [存置]	塩ビシート防水 t 1.5 機械的固定工法
※	既存建具のガラス部分はガラス清掃を行う (外部側のみ)		
※	屋上: アルミ水切り金物上 シーリング打ち替え		
※	屋上: 高圧水洗浄・ケレン清掃を行う。		
	K-D-〇	: 部分詳細図を示す	
	★	: アスベスト含有を示す	

特記事項  
 ・  
 ・  
 ・  
 ・

課長 担当課長 係長 担当

明石市市民生活局環境室資源循環課

製作年月日 H4年3月18日


工事名称 明石クリーンセンター管理棟外壁改修ほか工事

図面名称 管理棟 詳細図11

縮尺 1/5

内 KA-53

全業 -

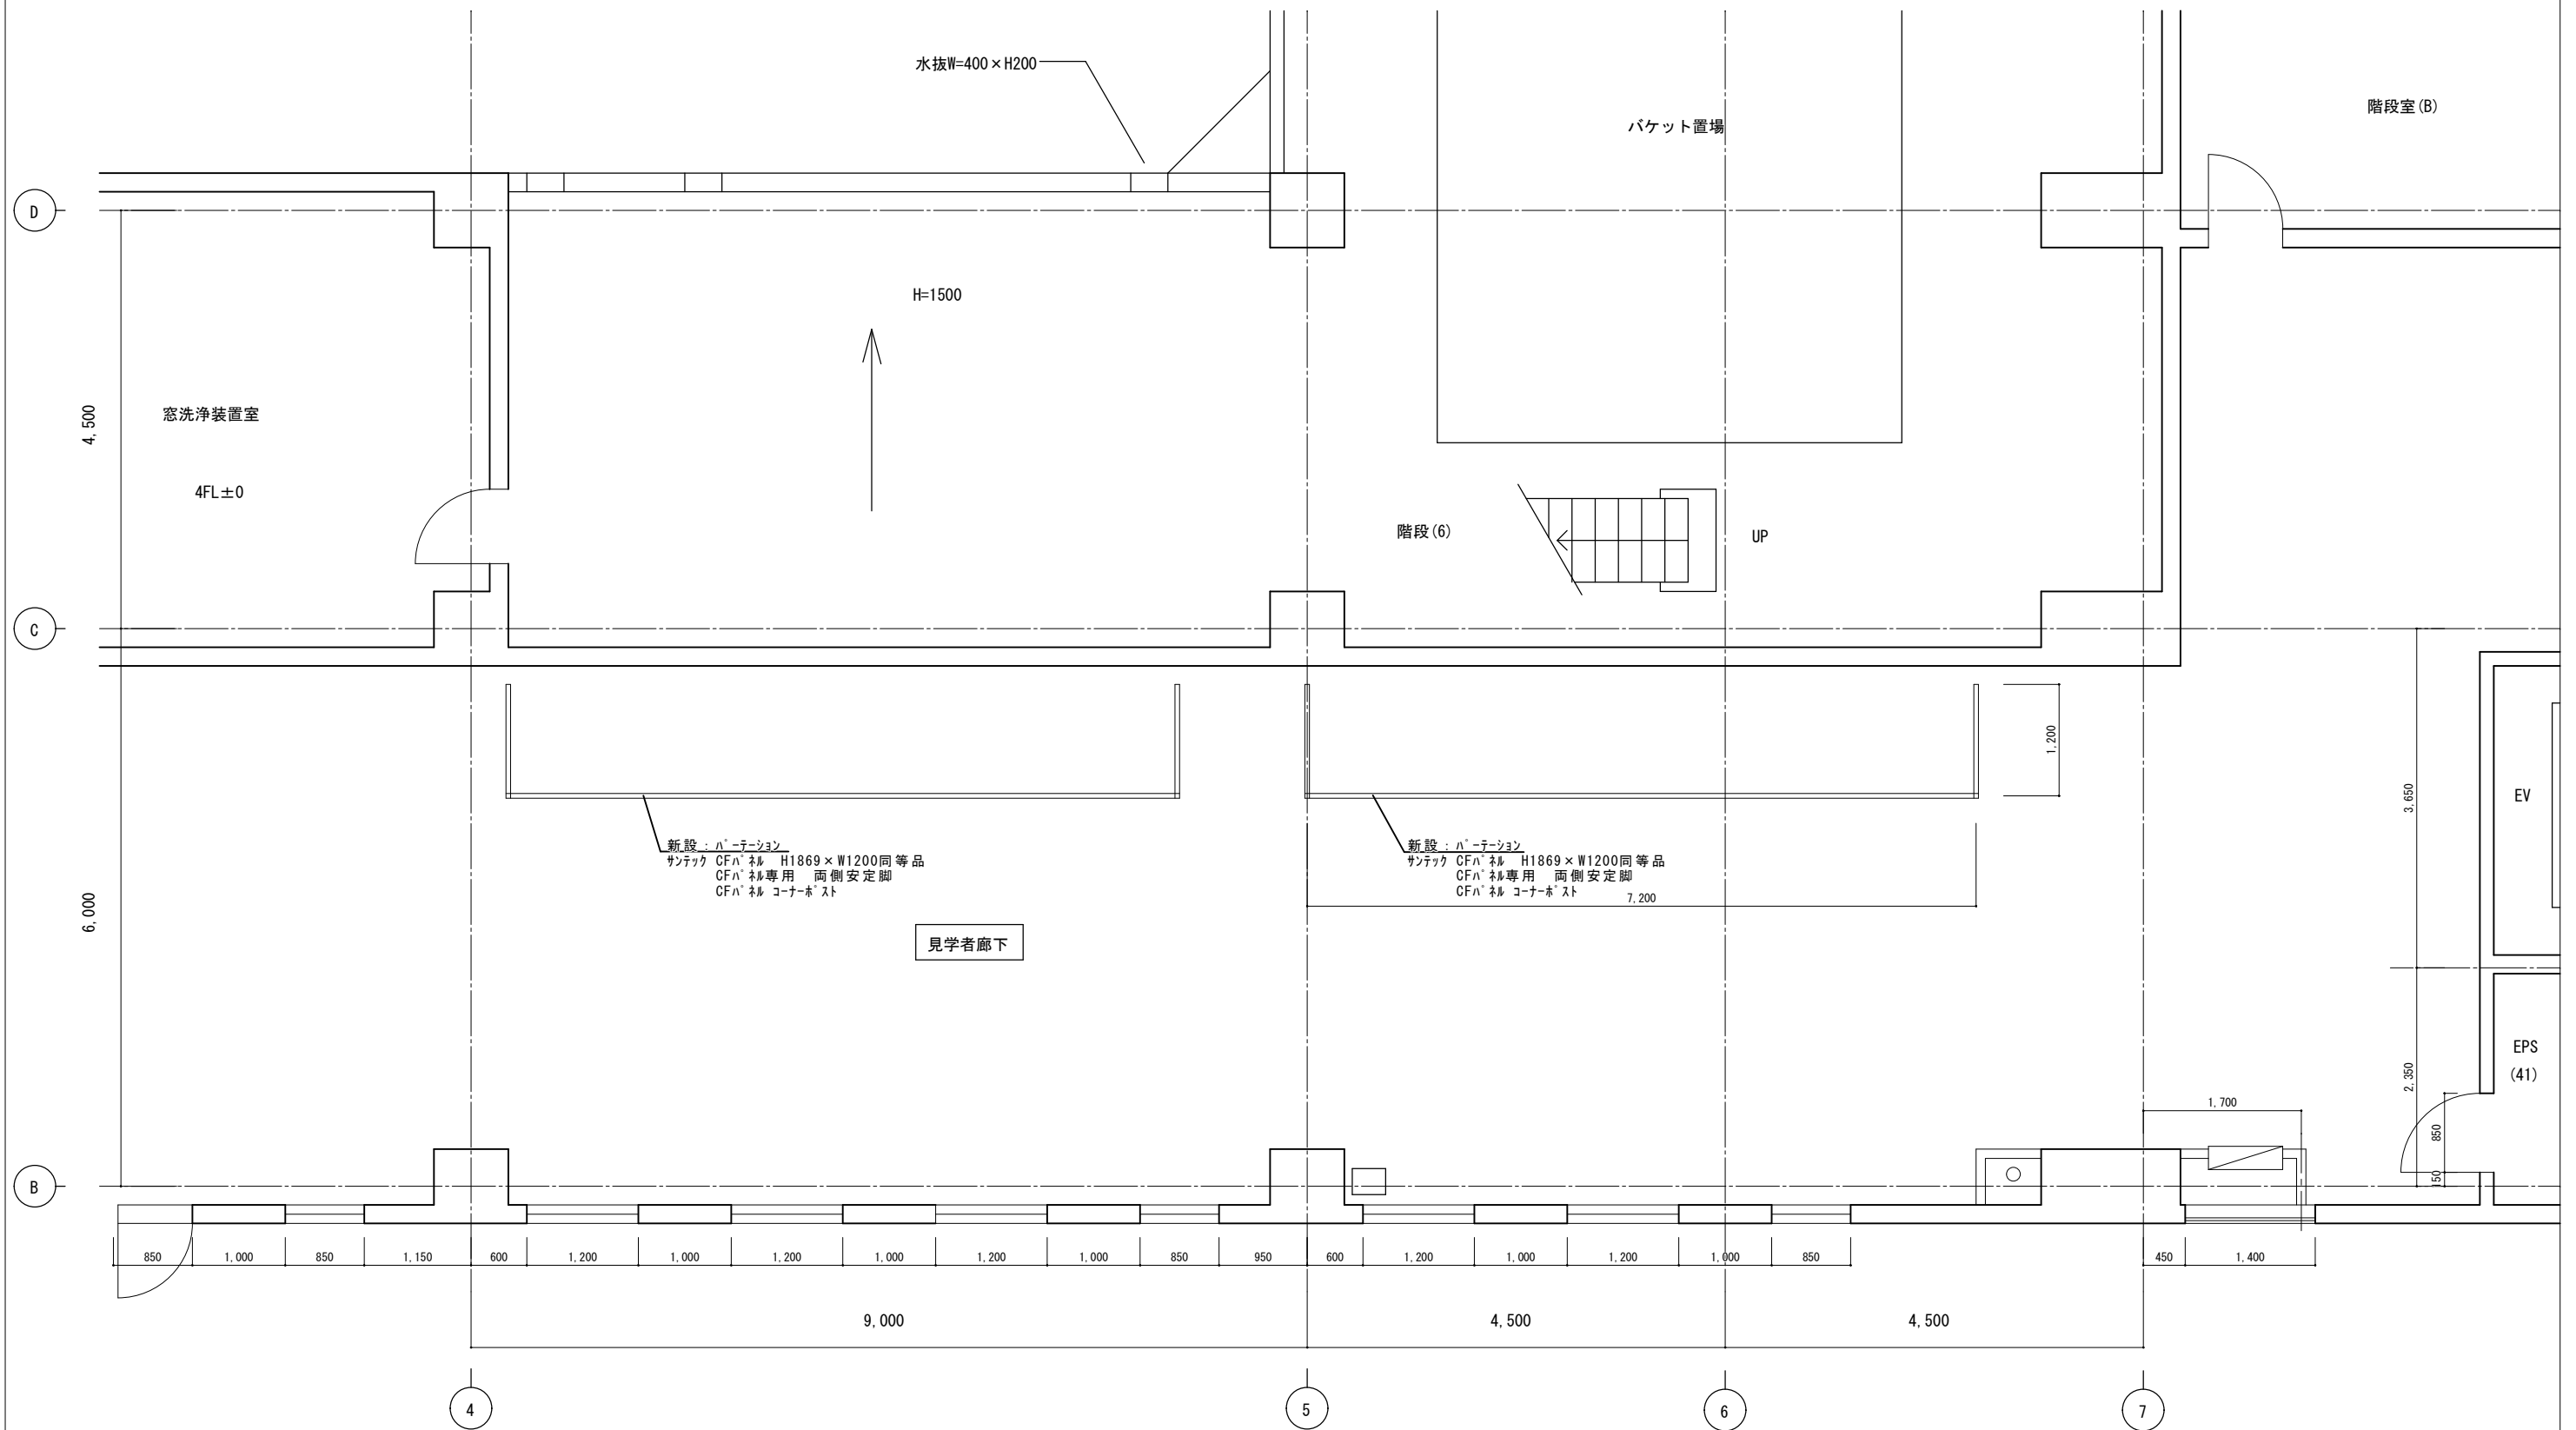


S-D-O : 部分詳細図を示す

特記事項	・	課長	担当課長	係長	担当	製作年月日	工事名称	内
	・					R4年3月18日	明石クリーンセンター管理棟外壁改修ほか工事	SA-15
	・	明石市市民生活局環境室資源循環課				図面名称	縮尺	全葉
	・					焼却炉棟 4階平面詳細図[現況・改修]	1/50	-





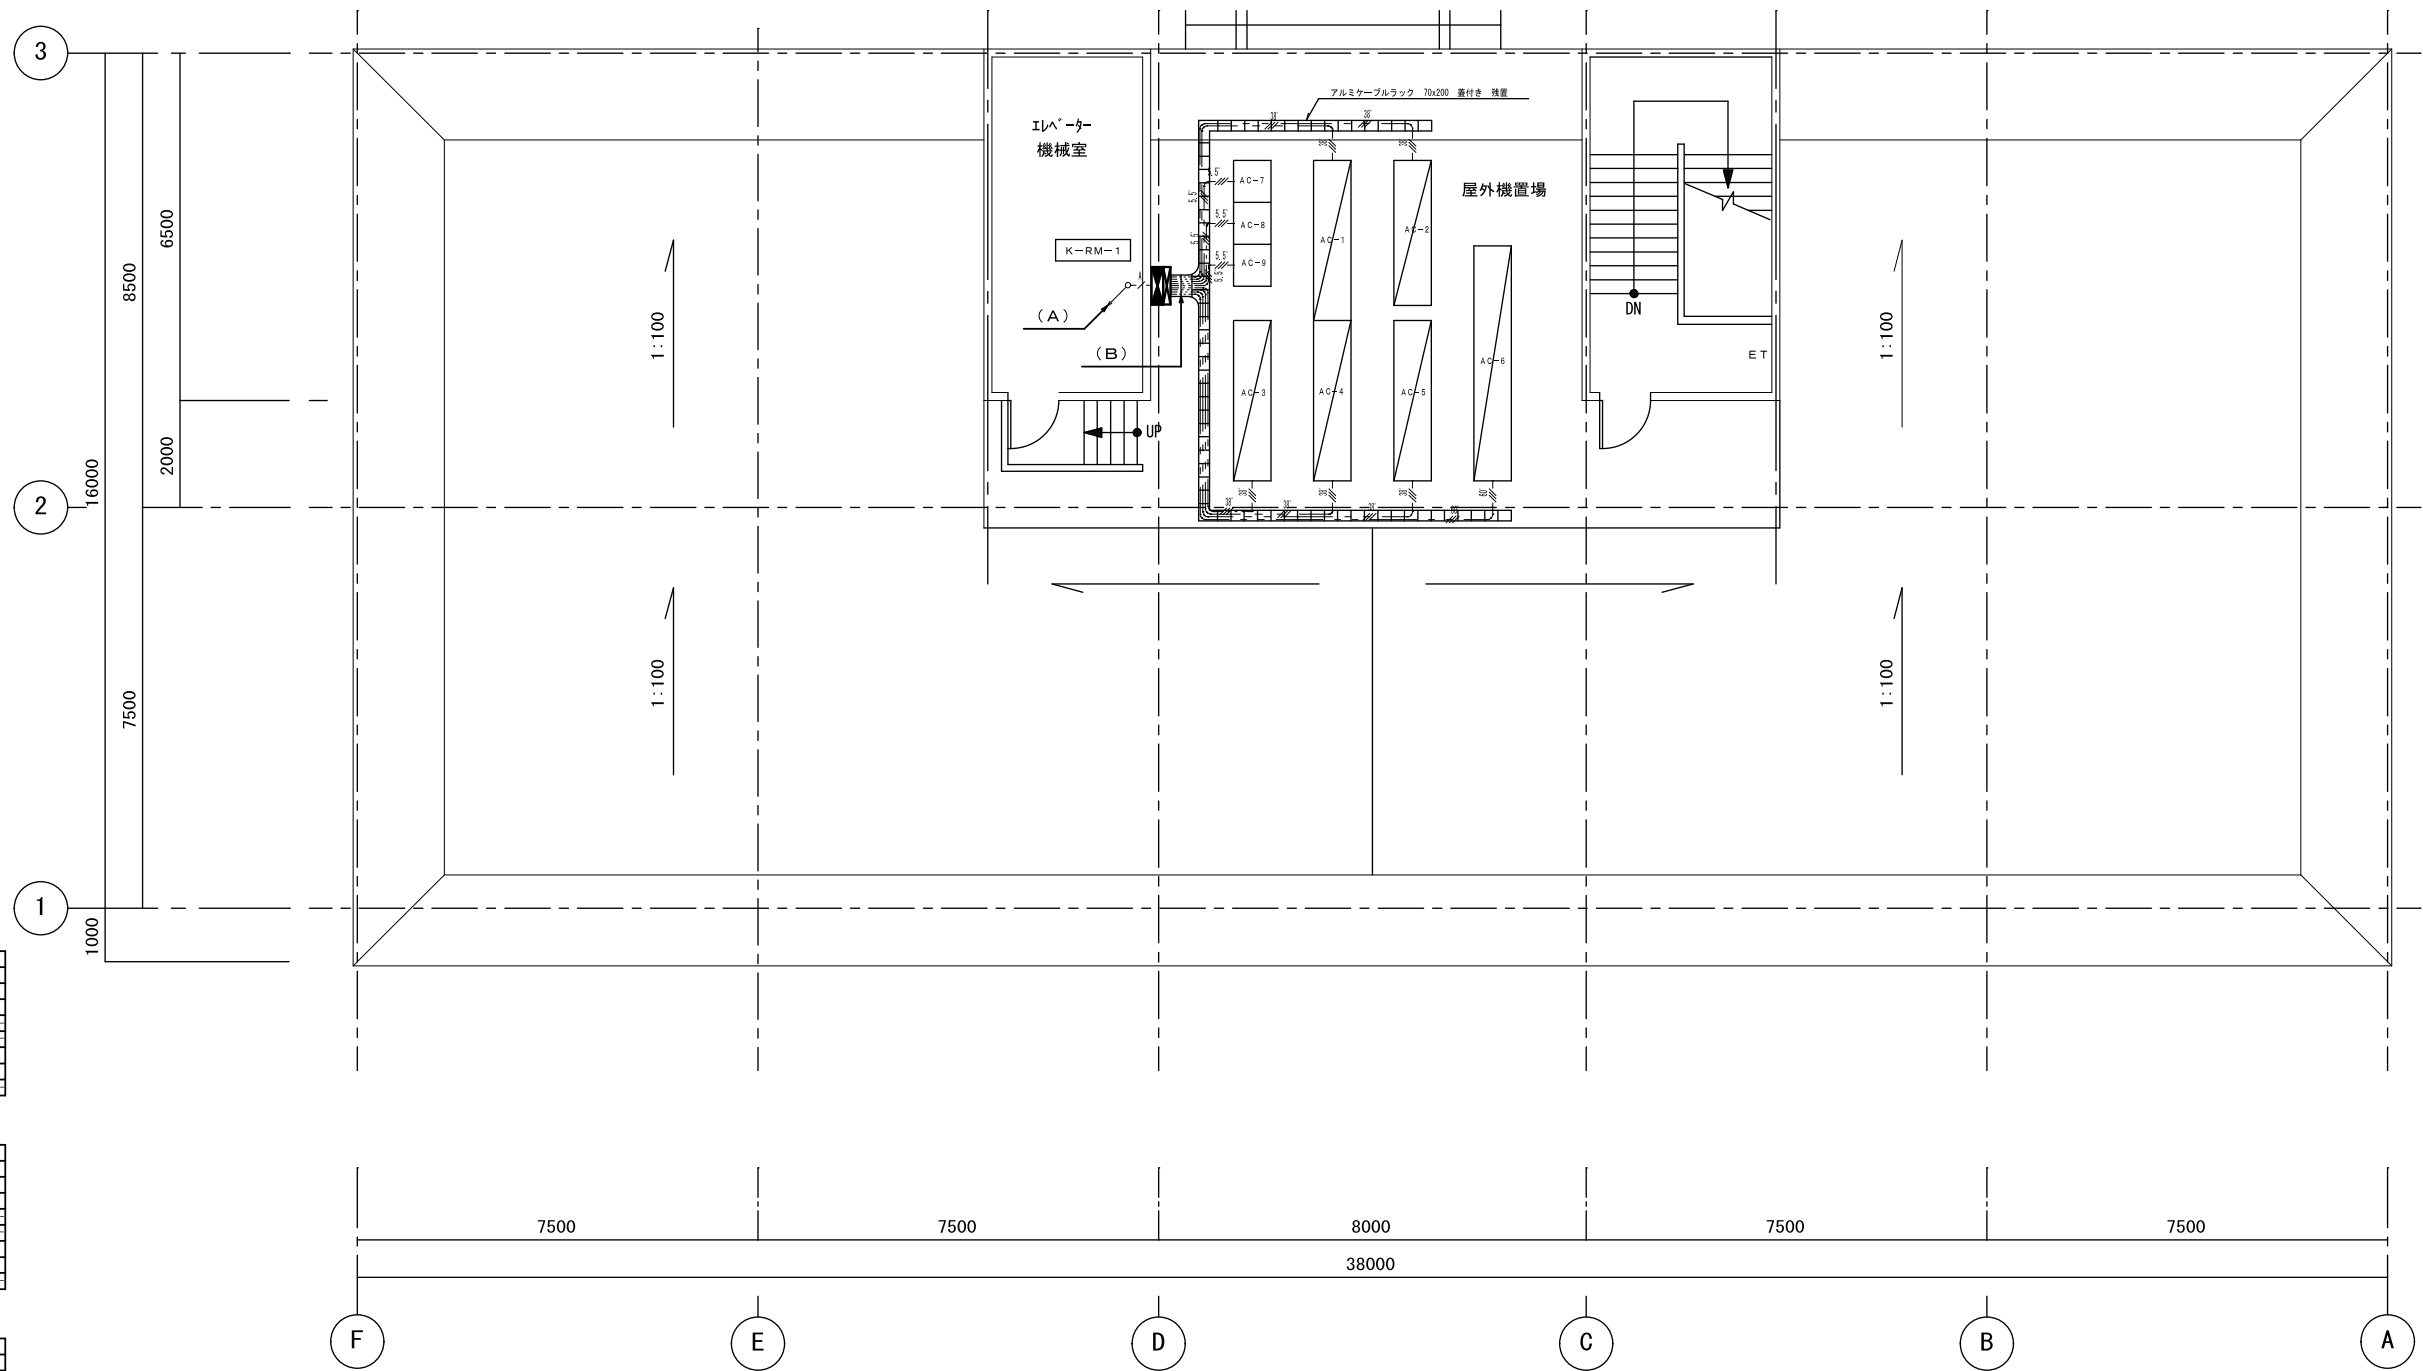

(A) K-RM-1～各層分電盤

CVT 38 E8 (G42)	1階	AC-1
CVT 38 E8 (G42)	1階	AC-2
CVT 38 E8 (G42)	2階	AC-3
CVT 38 E8 (G42)	2階	AC-4
CVT 38 E8 (G42)	3階	AC-6
CVT 60 E14 (G76)	3階	AC-6
CV 5.5-4C (G42)	1階	AC-7
CV 5.5-4C (G42)	3階	AC-8
CV 5.5-4C (G42)	3階	AC-9

(B) K-RM-1～ケーブルラック

CVT 38 E8 (ケーブルラック)	1階	AC-1
CVT 38 E8 (ケーブルラック)	1階	AC-2
CVT 38 E8 (ケーブルラック)	2階	AC-3
CVT 38 E8 (ケーブルラック)	2階	AC-4
CVT 38 E8 (ケーブルラック)	3階	AC-5
CVT 60 E14 (ケーブルラック)	3階	AC-6
CV 5.5-4C (ケーブルラック)	1階	AC-7
CV 5.5-4C (ケーブルラック)	3階	AC-8
CV 5.5-4C (ケーブルラック)	3階	AC-9

(ケーブルラック～空調機)

CVT 38 E8 (F2WP #63)	1階	AC-1
CVT 38 E8 (F2WP #63)	1階	AC-2
CVT 38 E8 (F2WP #63)	2階	AC-3
CVT 38 E8 (F2WP #63)	2階	AC-4
CVT 38 E8 (F2WP #63)	3階	AC-5
CVT 60 E14 (F2WP #63)	3階	AC-6
CV 5.5-4C (F2WP #30)	1階	AC-7
CV 5.5-4C (F2WP #30)	3階	AC-8
CV 5.5-4C (F2WP #30)	3階	AC-9

注記

- K-RM-1から屋外機置場のケーブルを撤去とする。  
ケーブルラックから空調機間の2種可とう電線管についても撤去とする。
- ケーブルラックについては残置とする。
- K-RM-1及び下部プルボックスについても残置とする。

R階平面図

特記事項

課長	担当課長	係長	担当

明石市市民生活局環境室資源循環課

製作年月日

R4年3月18日

工事名称

明石クリーンセンター管理棟外壁改修ほか工事

図面名称

管理棟 動力設備 R階平面図【現況・撤去】

縮尺


1/100

内

KE-01

全業

-

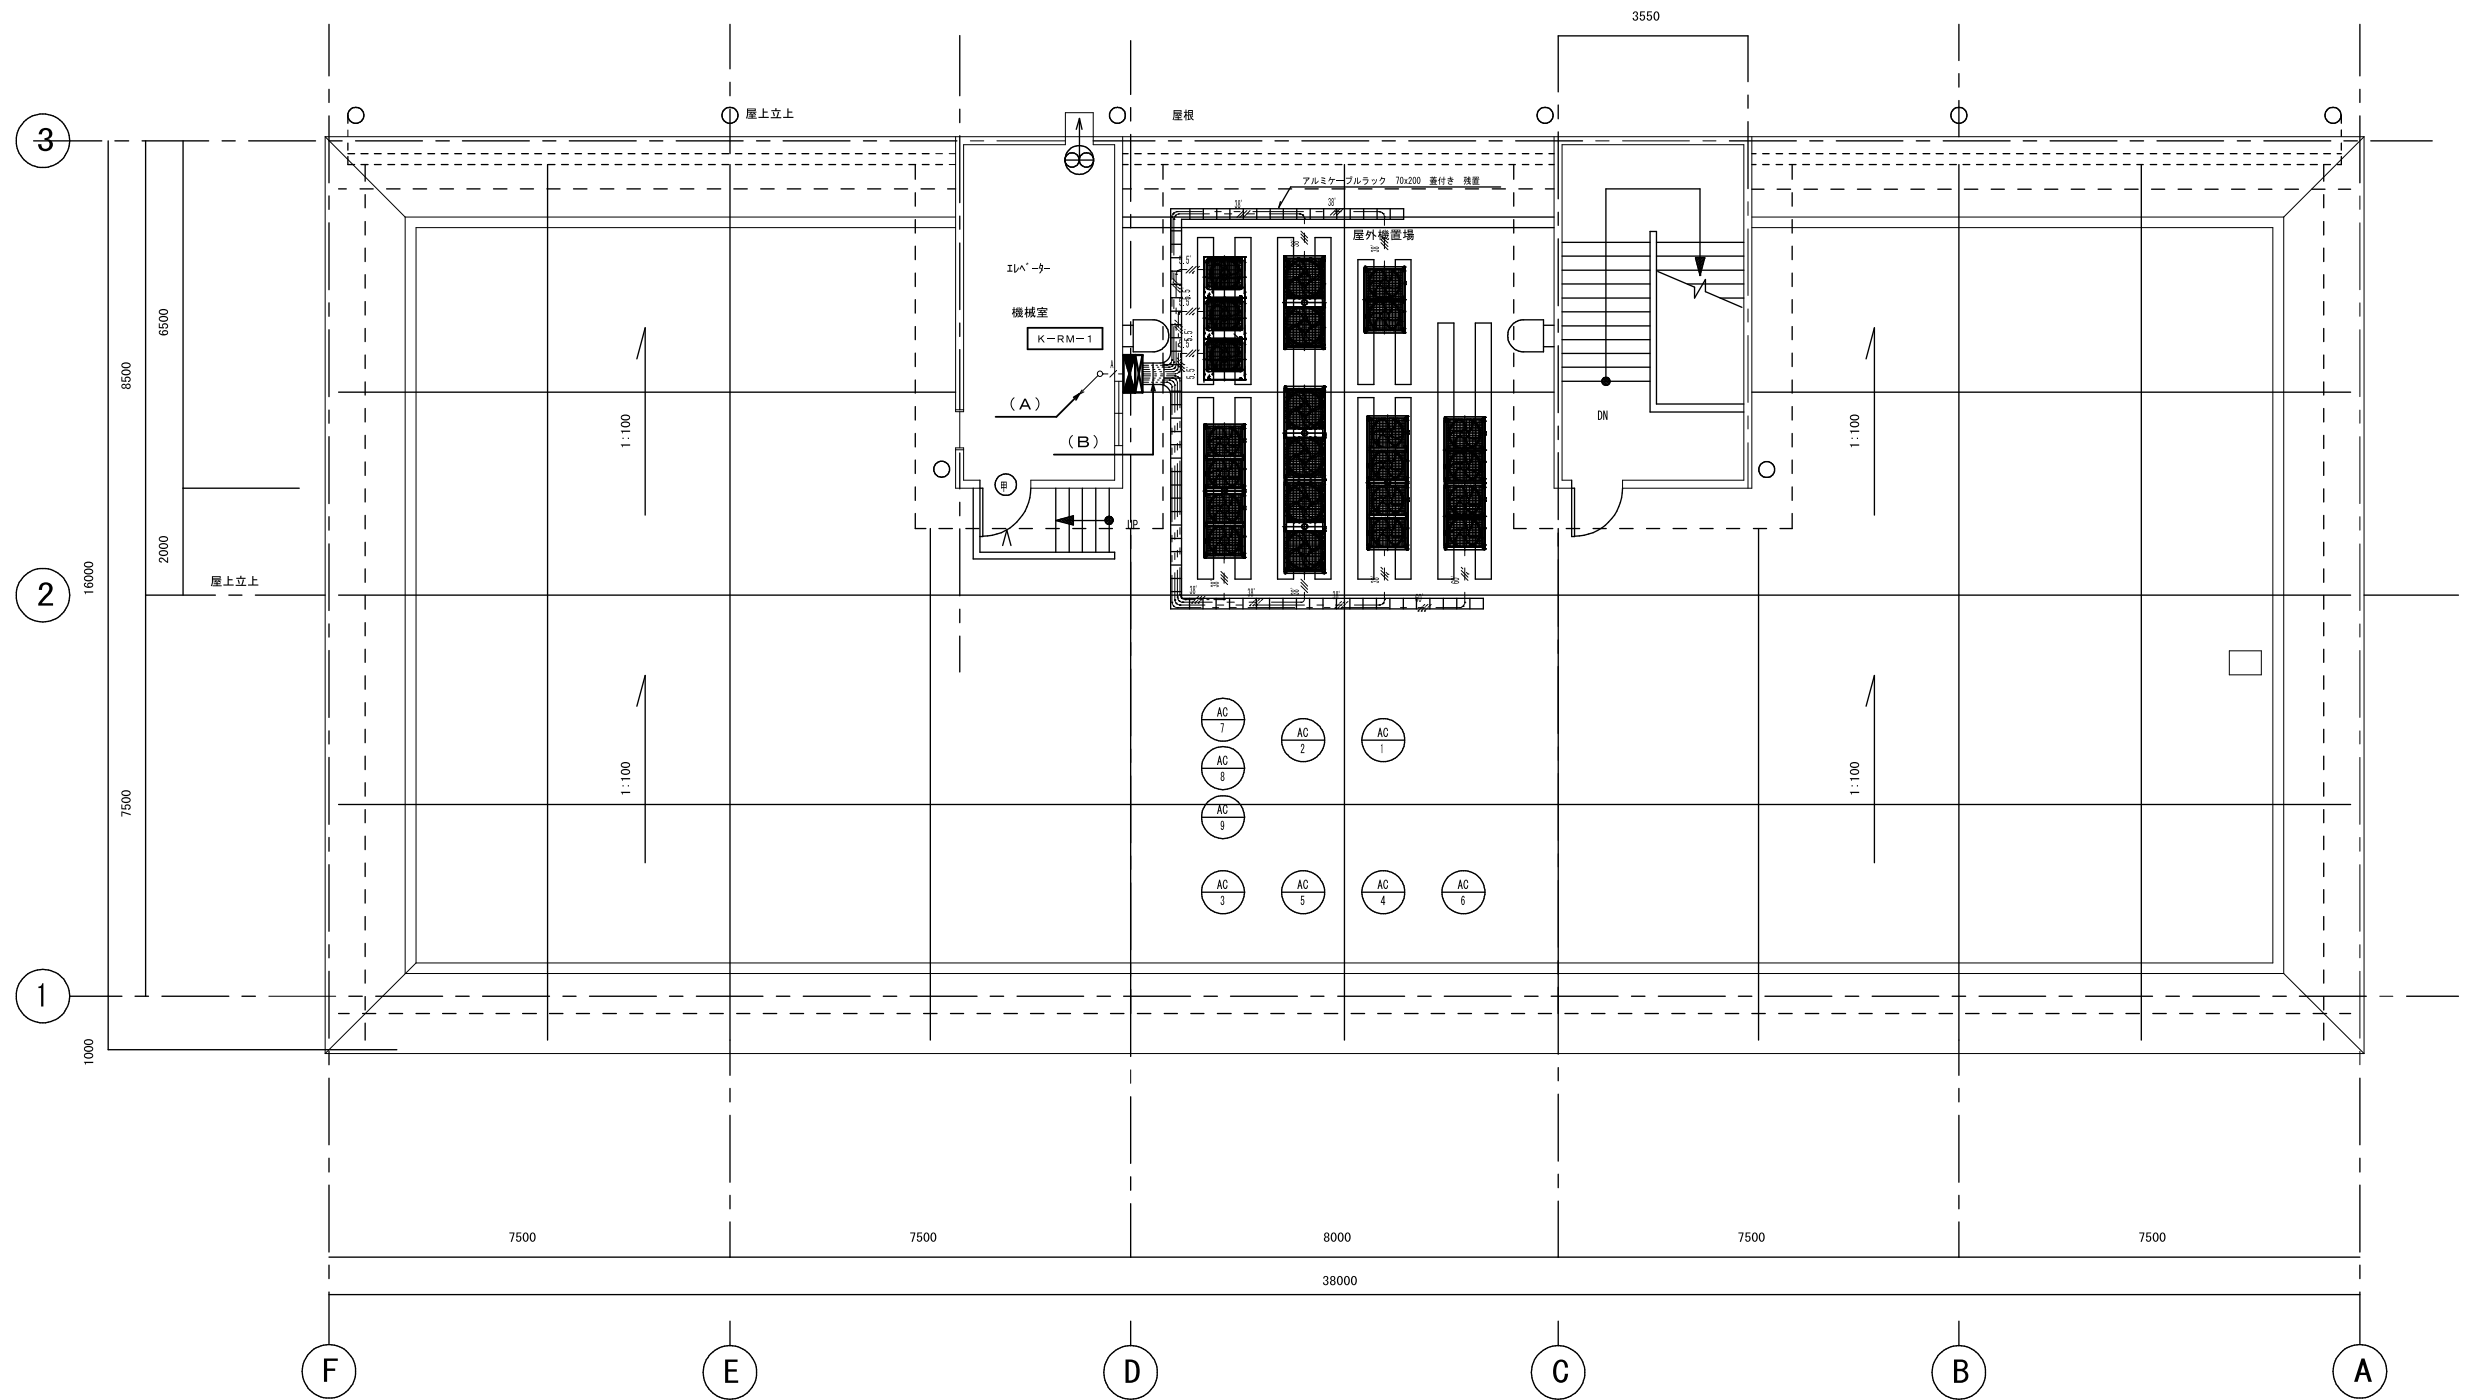

(A) K-RM-1~各種分電盤

EM-CET38-E8 (G42)	1階	AC-1
EM-CET38-E8 (G42)	1階	AC-2
EM-CET38-E8 (G42)	2階	AC-3
EM-CET38-E8 (G42)	2階	AC-4
EM-CET38-E8 (G42)	3階	AC-5
EM-CET60-E14 (G70)	3階	AC-6
EM-CE5.5-4C (G42)	1階	AC-7
EM-CE5.5-4C (G42)	3階	AC-8
EM-CE5.5-4C (G42)	3階	AC-9

(B) K-RM-1~ケーブルラック

EM-CET38-E8 (ケーブルラック)	1階	AC-1
EM-CET38-E8 (ケーブルラック)	1階	AC-2
EM-CET38-E8 (ケーブルラック)	2階	AC-3
EM-CET38-E8 (ケーブルラック)	2階	AC-4
EM-CET38-E8 (ケーブルラック)	3階	AC-5
EM-CET60-E14 (ケーブルラック)	3階	AC-6
EM-CE5.5-4C (ケーブルラック)	1階	AC-7
EM-CE5.5-4C (ケーブルラック)	3階	AC-8
EM-CE5.5-4C (ケーブルラック)	3階	AC-9

(ケーブルラック~空調機)

EM-CET38-E8 (F2WP #63)	1階	AC-1
EM-CET38-E8 (F2WP #63)	1階	AC-2
EM-CET38-E8 (F2WP #63)	2階	AC-3
EM-CET38-E8 (F2WP #63)	2階	AC-4
EM-CET38-E8 (F2WP #63)	3階	AC-5
EM-CET60-E14 (F2WP #63)	3階	AC-6
EM-CE5.5-4C (F2WP #30)	1階	AC-7
EM-CE5.5-4C (F2WP #30)	3階	AC-8
EM-CE5.5-4C (F2WP #30)	3階	AC-9

- 注記
- K-RM-1から室外機間のケーブルを新設とする  
ケーブルラックから空調機間の2種可とう電線管についても新設とする。
  - ケーブルラックについては再使用とする。
  - K-RM-1及び下部ブルボックスについても再使用とする。

特記事項

- 
- 
- 
- 

課長	担当課長	係長	担当
明石市市民生活局環境室資源循環課			

製作年月日  
R4年3月18日

工事名称  
明石クリーンセンター管理棟外壁改修ほか工事

図面名称  
管理棟 動力設備 R階平面図[改修]

縮尺  
1/100

内  
KE-02

全業

R階平面図 S=1/100

分電盤名称		分電盤名称		分電盤名称		分電盤名称		分電盤名称		分電盤名称		分電盤名称		分電盤名称		分電盤名称		分電盤名称																																																																																																																																																																																																																																																																																																																																																																																																																																					
回路番号	回路名称	回路番号	回路名称	回路番号	回路名称	回路番号	回路名称	回路番号	回路名称	回路番号	回路名称	回路番号	回路名称	回路番号	回路名称	回路番号	回路名称	回路番号	回路名称																																																																																																																																																																																																																																																																																																																																																																																																																																				
<table border="1"> <thead> <tr> <th colspan="2">K-1L-1 (A.G) AC 1φ3W 200/100V</th> <th colspan="2">K-2L-1 (A.G) AC 1φ3W 200/100V</th> <th colspan="2">K-3L-1 (A.G) AC 1φ3W 200/100V</th> <th colspan="2">K-1M-1 (A.G) AC 3φ3W 200V</th> <th colspan="2">K-2M-1 (A.G) AC 3φ3W 200V</th> <th colspan="2">K-3M-1 (A.G) AC 3φ3W 200V</th> <th colspan="2">K-RM-1 (WBT) AC 3φ3W 200V</th> </tr> <tr> <th>回路番号</th> <th>回路名称</th> <th>回路番号</th> <th>回路名称</th> <th>回路番号</th> <th>回路名称</th> <th>回路番号</th> <th>回路名称</th> <th>回路番号</th> <th>回路名称</th> <th>回路番号</th> <th>回路名称</th> <th>回路番号</th> <th>回路名称</th> </tr> </thead> <tbody> <tr> <td></td> <td>計 35.380 VA</td> <td></td> <td>計 30.290 VA</td> <td></td> <td>計 34.540 VA</td> <td></td> <td>多目的応用 2500</td> <td></td> <td>空調屋外機 13.20</td> <td></td> <td>空調屋外機 17.10</td> <td></td> <td>空調屋外機 27.10</td> </tr> <tr> <td>B</td> <td>900 階段灯</td> <td>B</td> <td>90 誘導灯</td> <td>B</td> <td>26.3 誘導灯</td> <td>ELB</td> <td>III</td> <td>III</td> <td>空調屋外機</td> <td>II</td> <td>ELB</td> <td>III</td> <td>空調屋外機</td> </tr> <tr> <td>"</td> <td>100 誘導灯</td> <td>"</td> <td>100 非常照明</td> <td>"</td> <td>100 非常照明</td> <td>"</td> <td>III</td> <td>III</td> <td>ヨビ</td> <td>"</td> <td>III</td> <td>III</td> <td>空調屋外機</td> </tr> <tr> <td>"</td> <td>100 アンプ電源</td> <td>"</td> <td>100 電灯</td> <td>"</td> <td>100 電灯</td> <td>"</td> <td>III</td> <td>III</td> <td>屋内機 1</td> <td>"</td> <td>III</td> <td>III</td> <td>空調屋外機</td> </tr> <tr> <td>A</td> <td>2160 電灯</td> <td>A</td> <td>2200 電灯</td> <td>A</td> <td>509.7 電灯</td> <td>A</td> <td>III</td> <td>III</td> <td>屋内機 2</td> <td>"</td> <td>III</td> <td>III</td> <td>ヨビ</td> </tr> <tr> <td>"</td> <td>1680 "</td> <td>"</td> <td>2540 "</td> <td>"</td> <td>389.7 "</td> <td>"</td> <td>III</td> <td>III</td> <td>シャッター</td> <td>"</td> <td>III</td> <td>III</td> <td>屋内機 3</td> </tr> <tr> <td>D</td> <td>150 コンセント</td> <td>D</td> <td>1500 コンセント</td> <td>D</td> <td>822.5 "</td> <td>D</td> <td>III</td> <td>III</td> <td>多目的応用 1.5</td> <td>"</td> <td>III</td> <td>III</td> <td>多目的応用</td> </tr> <tr> <td>"</td> <td>"</td> <td>"</td> <td>"</td> <td>"</td> <td>"</td> <td>"</td> <td>III</td> <td>III</td> <td></td> <td>"</td> <td>III</td> <td>III</td> <td></td> </tr> <tr> <td>A</td> <td>1200 電灯</td> <td>A</td> <td>340 電灯</td> <td>A</td> <td>37.0 "</td> <td>A</td> <td>III</td> <td>III</td> <td></td> <td>"</td> <td>III</td> <td>III</td> <td></td> </tr> <tr> <td>"</td> <td>1540 "</td> <td>"</td> <td>1130 "</td> <td>"</td> <td>450 "</td> <td>"</td> <td>III</td> <td>III</td> <td></td> <td>"</td> <td>III</td> <td>III</td> <td></td> </tr> <tr> <td>"</td> <td>600 "</td> <td>"</td> <td>800 "</td> <td>"</td> <td>450 "</td> <td>"</td> <td>III</td> <td>III</td> <td></td> <td>"</td> <td>III</td> <td>III</td> <td></td> </tr> <tr> <td>"</td> <td>1280 ロスタイ</td> <td>"</td> <td>900 コンセント</td> <td>"</td> <td>450 "</td> <td>"</td> <td>III</td> <td>III</td> <td></td> <td>"</td> <td>III</td> <td>III</td> <td></td> </tr> <tr> <td>D</td> <td>600 コンセント</td> <td>D</td> <td>750 "</td> <td>D</td> <td>300 "</td> <td>D</td> <td>III</td> <td>III</td> <td></td> <td>"</td> <td>III</td> <td>III</td> <td></td> </tr> <tr> <td>A</td> <td>600 "</td> <td>A</td> <td>600 "</td> <td>A</td> <td>600 "</td> <td>A</td> <td>III</td> <td>III</td> <td></td> <td>"</td> <td>III</td> <td>III</td> <td></td> </tr> <tr> <td>"</td> <td>600 "</td> <td>"</td> <td>300 D</td> <td>"</td> <td>600 "</td> <td>"</td> <td>III</td> <td>III</td> <td></td> <td>"</td> <td>III</td> <td>III</td> <td></td> </tr> <tr> <td>"</td> <td>750 "</td> <td>"</td> <td>600 "</td> <td>"</td> <td>600 "</td> <td>"</td> <td>III</td> <td>III</td> <td></td> <td>"</td> <td>III</td> <td>III</td> <td></td> </tr> <tr> <td>D</td> <td>750 "</td> <td>D</td> <td>オートドア 900 A</td> <td>D</td> <td>300 "</td> <td>D</td> <td>III</td> <td>III</td> <td></td> <td>"</td> <td>III</td> <td>III</td> <td></td> </tr> <tr> <td>A</td> <td>900 "</td> <td>A</td> <td>コンセント 600 "</td> <td>A</td> <td>150 "</td> <td>A</td> <td>III</td> <td>III</td> <td></td> <td>"</td> <td>III</td> <td>III</td> <td></td> </tr> <tr> <td>"</td> <td>600 "</td> <td>"</td> <td>800 "</td> <td>"</td> <td>450 A</td> <td>"</td> <td>III</td> <td>III</td> <td></td> <td>"</td> <td>III</td> <td>III</td> <td></td> </tr> <tr> <td>D</td> <td>450 "</td> <td>D</td> <td>300 D</td> <td>D</td> <td>450 コンセント</td> <td>D</td> <td>III</td> <td>III</td> <td></td> <td>"</td> <td>III</td> <td>III</td> <td></td> </tr> <tr> <td>A</td> <td>300 "</td> <td>A</td> <td>600 A</td> <td>A</td> <td>200 "</td> <td>A</td> <td>III</td> <td>III</td> <td></td> <td>"</td> <td>III</td> <td>III</td> <td></td> </tr> <tr> <td>"</td> <td>600 "</td> <td>"</td> <td>600 "</td> <td>"</td> <td>200 "</td> <td>"</td> <td>III</td> <td>III</td> <td></td> <td>"</td> <td>III</td> <td>III</td> <td></td> </tr> <tr> <td>"</td> <td>100 "</td> <td>"</td> <td>600 "</td> <td>"</td> <td>500 "</td> <td>"</td> <td>III</td> <td>III</td> <td></td> <td>"</td> <td>III</td> <td>III</td> <td></td> </tr> <tr> <td>"</td> <td>400 "</td> <td>"</td> <td>コンセント 100 "</td> <td>"</td> <td>500 "</td> <td>"</td> <td>III</td> <td>III</td> <td></td> <td>"</td> <td>III</td> <td>III</td> <td></td> </tr> <tr> <td>D</td> <td>500 "</td> <td>D</td> <td>誘導者トイレ呼出装置電話 500 "</td> <td>"</td> <td>"</td> <td>"</td> <td>III</td> <td>III</td> <td></td> <td>"</td> <td>III</td> <td>III</td> <td></td> </tr> <tr> <td>"</td> <td>500 "</td> <td>"</td> <td>コンセント 500 "</td> <td>"</td> <td>"</td> <td>"</td> <td>III</td> <td>III</td> <td></td> <td>"</td> <td>III</td> <td>III</td> <td></td> </tr> <tr> <td>A</td> <td>500 "</td> <td>A</td> <td>"</td> <td>"</td> <td>"</td> <td>"</td> <td>III</td> <td>III</td> <td></td> <td>"</td> <td>III</td> <td>III</td> <td></td> </tr> <tr> <td>"</td> <td>500 3行分</td> <td>"</td> <td>"</td> <td>"</td> <td>"</td> <td>"</td> <td>III</td> <td>III</td> <td></td> <td>"</td> <td>III</td> <td>III</td> <td></td> </tr> </tbody> </table>																				K-1L-1 (A.G) AC 1φ3W 200/100V		K-2L-1 (A.G) AC 1φ3W 200/100V		K-3L-1 (A.G) AC 1φ3W 200/100V		K-1M-1 (A.G) AC 3φ3W 200V		K-2M-1 (A.G) AC 3φ3W 200V		K-3M-1 (A.G) AC 3φ3W 200V		K-RM-1 (WBT) AC 3φ3W 200V		回路番号	回路名称	回路番号	回路名称	回路番号	回路名称	回路番号	回路名称	回路番号	回路名称	回路番号	回路名称	回路番号	回路名称		計 35.380 VA		計 30.290 VA		計 34.540 VA		多目的応用 2500		空調屋外機 13.20		空調屋外機 17.10		空調屋外機 27.10	B	900 階段灯	B	90 誘導灯	B	26.3 誘導灯	ELB	III	III	空調屋外機	II	ELB	III	空調屋外機	"	100 誘導灯	"	100 非常照明	"	100 非常照明	"	III	III	ヨビ	"	III	III	空調屋外機	"	100 アンプ電源	"	100 電灯	"	100 電灯	"	III	III	屋内機 1	"	III	III	空調屋外機	A	2160 電灯	A	2200 電灯	A	509.7 電灯	A	III	III	屋内機 2	"	III	III	ヨビ	"	1680 "	"	2540 "	"	389.7 "	"	III	III	シャッター	"	III	III	屋内機 3	D	150 コンセント	D	1500 コンセント	D	822.5 "	D	III	III	多目的応用 1.5	"	III	III	多目的応用	"	"	"	"	"	"	"	III	III		"	III	III		A	1200 電灯	A	340 電灯	A	37.0 "	A	III	III		"	III	III		"	1540 "	"	1130 "	"	450 "	"	III	III		"	III	III		"	600 "	"	800 "	"	450 "	"	III	III		"	III	III		"	1280 ロスタイ	"	900 コンセント	"	450 "	"	III	III		"	III	III		D	600 コンセント	D	750 "	D	300 "	D	III	III		"	III	III		A	600 "	A	600 "	A	600 "	A	III	III		"	III	III		"	600 "	"	300 D	"	600 "	"	III	III		"	III	III		"	750 "	"	600 "	"	600 "	"	III	III		"	III	III		D	750 "	D	オートドア 900 A	D	300 "	D	III	III		"	III	III		A	900 "	A	コンセント 600 "	A	150 "	A	III	III		"	III	III		"	600 "	"	800 "	"	450 A	"	III	III		"	III	III		D	450 "	D	300 D	D	450 コンセント	D	III	III		"	III	III		A	300 "	A	600 A	A	200 "	A	III	III		"	III	III		"	600 "	"	600 "	"	200 "	"	III	III		"	III	III		"	100 "	"	600 "	"	500 "	"	III	III		"	III	III		"	400 "	"	コンセント 100 "	"	500 "	"	III	III		"	III	III		D	500 "	D	誘導者トイレ呼出装置電話 500 "	"	"	"	III	III		"	III	III		"	500 "	"	コンセント 500 "	"	"	"	III	III		"	III	III		A	500 "	A	"	"	"	"	III	III		"	III	III		"	500 3行分	"	"	"	"	"	III	III		"	III	III	
K-1L-1 (A.G) AC 1φ3W 200/100V		K-2L-1 (A.G) AC 1φ3W 200/100V		K-3L-1 (A.G) AC 1φ3W 200/100V		K-1M-1 (A.G) AC 3φ3W 200V		K-2M-1 (A.G) AC 3φ3W 200V		K-3M-1 (A.G) AC 3φ3W 200V		K-RM-1 (WBT) AC 3φ3W 200V																																																																																																																																																																																																																																																																																																																																																																																																																																											
回路番号	回路名称	回路番号	回路名称	回路番号	回路名称	回路番号	回路名称	回路番号	回路名称	回路番号	回路名称	回路番号	回路名称																																																																																																																																																																																																																																																																																																																																																																																																																																										
	計 35.380 VA		計 30.290 VA		計 34.540 VA		多目的応用 2500		空調屋外機 13.20		空調屋外機 17.10		空調屋外機 27.10																																																																																																																																																																																																																																																																																																																																																																																																																																										
B	900 階段灯	B	90 誘導灯	B	26.3 誘導灯	ELB	III	III	空調屋外機	II	ELB	III	空調屋外機																																																																																																																																																																																																																																																																																																																																																																																																																																										
"	100 誘導灯	"	100 非常照明	"	100 非常照明	"	III	III	ヨビ	"	III	III	空調屋外機																																																																																																																																																																																																																																																																																																																																																																																																																																										
"	100 アンプ電源	"	100 電灯	"	100 電灯	"	III	III	屋内機 1	"	III	III	空調屋外機																																																																																																																																																																																																																																																																																																																																																																																																																																										
A	2160 電灯	A	2200 電灯	A	509.7 電灯	A	III	III	屋内機 2	"	III	III	ヨビ																																																																																																																																																																																																																																																																																																																																																																																																																																										
"	1680 "	"	2540 "	"	389.7 "	"	III	III	シャッター	"	III	III	屋内機 3																																																																																																																																																																																																																																																																																																																																																																																																																																										
D	150 コンセント	D	1500 コンセント	D	822.5 "	D	III	III	多目的応用 1.5	"	III	III	多目的応用																																																																																																																																																																																																																																																																																																																																																																																																																																										
"	"	"	"	"	"	"	III	III		"	III	III																																																																																																																																																																																																																																																																																																																																																																																																																																											
A	1200 電灯	A	340 電灯	A	37.0 "	A	III	III		"	III	III																																																																																																																																																																																																																																																																																																																																																																																																																																											
"	1540 "	"	1130 "	"	450 "	"	III	III		"	III	III																																																																																																																																																																																																																																																																																																																																																																																																																																											
"	600 "	"	800 "	"	450 "	"	III	III		"	III	III																																																																																																																																																																																																																																																																																																																																																																																																																																											
"	1280 ロスタイ	"	900 コンセント	"	450 "	"	III	III		"	III	III																																																																																																																																																																																																																																																																																																																																																																																																																																											
D	600 コンセント	D	750 "	D	300 "	D	III	III		"	III	III																																																																																																																																																																																																																																																																																																																																																																																																																																											
A	600 "	A	600 "	A	600 "	A	III	III		"	III	III																																																																																																																																																																																																																																																																																																																																																																																																																																											
"	600 "	"	300 D	"	600 "	"	III	III		"	III	III																																																																																																																																																																																																																																																																																																																																																																																																																																											
"	750 "	"	600 "	"	600 "	"	III	III		"	III	III																																																																																																																																																																																																																																																																																																																																																																																																																																											
D	750 "	D	オートドア 900 A	D	300 "	D	III	III		"	III	III																																																																																																																																																																																																																																																																																																																																																																																																																																											
A	900 "	A	コンセント 600 "	A	150 "	A	III	III		"	III	III																																																																																																																																																																																																																																																																																																																																																																																																																																											
"	600 "	"	800 "	"	450 A	"	III	III		"	III	III																																																																																																																																																																																																																																																																																																																																																																																																																																											
D	450 "	D	300 D	D	450 コンセント	D	III	III		"	III	III																																																																																																																																																																																																																																																																																																																																																																																																																																											
A	300 "	A	600 A	A	200 "	A	III	III		"	III	III																																																																																																																																																																																																																																																																																																																																																																																																																																											
"	600 "	"	600 "	"	200 "	"	III	III		"	III	III																																																																																																																																																																																																																																																																																																																																																																																																																																											
"	100 "	"	600 "	"	500 "	"	III	III		"	III	III																																																																																																																																																																																																																																																																																																																																																																																																																																											
"	400 "	"	コンセント 100 "	"	500 "	"	III	III		"	III	III																																																																																																																																																																																																																																																																																																																																																																																																																																											
D	500 "	D	誘導者トイレ呼出装置電話 500 "	"	"	"	III	III		"	III	III																																																																																																																																																																																																																																																																																																																																																																																																																																											
"	500 "	"	コンセント 500 "	"	"	"	III	III		"	III	III																																																																																																																																																																																																																																																																																																																																																																																																																																											
A	500 "	A	"	"	"	"	III	III		"	III	III																																																																																																																																																																																																																																																																																																																																																																																																																																											
"	500 3行分	"	"	"	"	"	III	III		"	III	III																																																																																																																																																																																																																																																																																																																																																																																																																																											

注記

屋内機 1 AC-7・1Ax2・1B	屋内機 1 AC-3Ax4・3Bx1・3Cx2	屋内機 1 AC-5Ax4
屋内機 2 AC-2Ax4・2Bx2・2Cx1	屋内機 2 AC-4Ax3・4Bx3・4Cx1	屋内機 2 AC-6Ax6
	屋内機 3 AC-8	屋内機 3 AC-5Bx2・AC-9

特記事項		課長		係長		主任		製作年月日	R4年3月18日	工事名称	明石クリーンセンター管理棟外壁改修ほか工事	内	KE-03
								図面名称	管理棟 分電盤 [現況・撤去]	縮尺	縮尺	全業	-

明石市市民生活局環境室資源循環課




照明器具姿図 [現況・撤去]

A1	FL40Wx2 FRS-402	B1	FL40Wx2 FSS-402	C1	FL40Wx2 FSS1-402	D	FPL36Wx3 FRL8-P363
A2	FL40Wx1 FRS-401	B2	FL40Wx1 FSS-401				
A3	FL40Wx2 KI-FRS-402	B3	FL40Wx2 KI-FSS-402				
A4	FLH32Wx2	B4	FL40Wx2 SKI-FSS-402				
E	FL40Wx2 FRL2V2-402	F	FL40Wx2 FRL3V2-402	G	FDL18Wx1 FRS12-D181	H	FL20Wx1 FBF1RP-201
I	FL40Wx2 FSS4MPA-402	J1	FL20Wx1	K1	JD30Wx1 KI-1RS4-J30	L	FL40Wx1 SKI-FST12-401
		J2	FL40Wx1	K2	JD13Wx1 KI-1RS4-J10		
M	FL10Wx1 SH1-FRF10P-101	N	FL10Wx1 ST1-FRF12P-101	O	軒天用器具 φ150	P1	FL40Wx2 FRS-402 PD
						P2	FL40Wx2 FRS-402 PD BT内蔵
Q	スポットライト ライティングダクト用 ハロゲンランプ90W	R	FL40Wx3 FRS14F2-403	S	FL40Wx3 FRS14F2-403		

照明器具姿図 [改修]

LA1	埋込型40形 下面開放型 W300	LA3	非常灯 40形 下面開放 W300 リモコン自己点検機能付	LA4	埋込型40形 下面開放型 W300	LA10	非常灯 40形 下面開放 W300 リモコン自己点検機能付
LB1	LSS10-4-48 LN	LB4	階段灯 壁・天井兼用型40形 リモコン自己点検機能付	LB6	非常灯 40形 W230 リモコン自己点検機能付	LC	LSS10-4-48 LZ
LD1	LRS15-4-80 LX	LD2	LRS15-4-110 LX	LG	LRS1-08 LN	LH1	LBF3MP/RP-2-13 LN
LH2	LEDウォールライト 20形 Hf16形×1灯器具相当	LJ1	LEDミラーライト W620	LJ2	LEDミラーライト W1210	LK1	K1-LRS11-3
					LK2	K1-LRS11-2	
LL	階段灯薄型 リモコン自己点検機能付	LM	SH1-FRF20P-C +リニューアルプレート	LN	ST1-FRF22P-C +リニューアルプレート	L0	LRS1RP-17 LN
LQ	LEDスポットライト 100形電球1灯器具相当	LR	埋込型40形 下面開放型 W300	LS	埋込型40形 下面開放型 W300		自己点検用リモコン

特記事項	課長	担当課長	係長	担当	製作年月日	工事名称	内
					R4年3月18日	明石クリーンセンター管理棟外壁改修ほか工事	KE-05
	明石市市民生活局環境室資源循環課				図面名称	縮尺	全葉
					管理棟 照明器具姿図	NO SCALE	

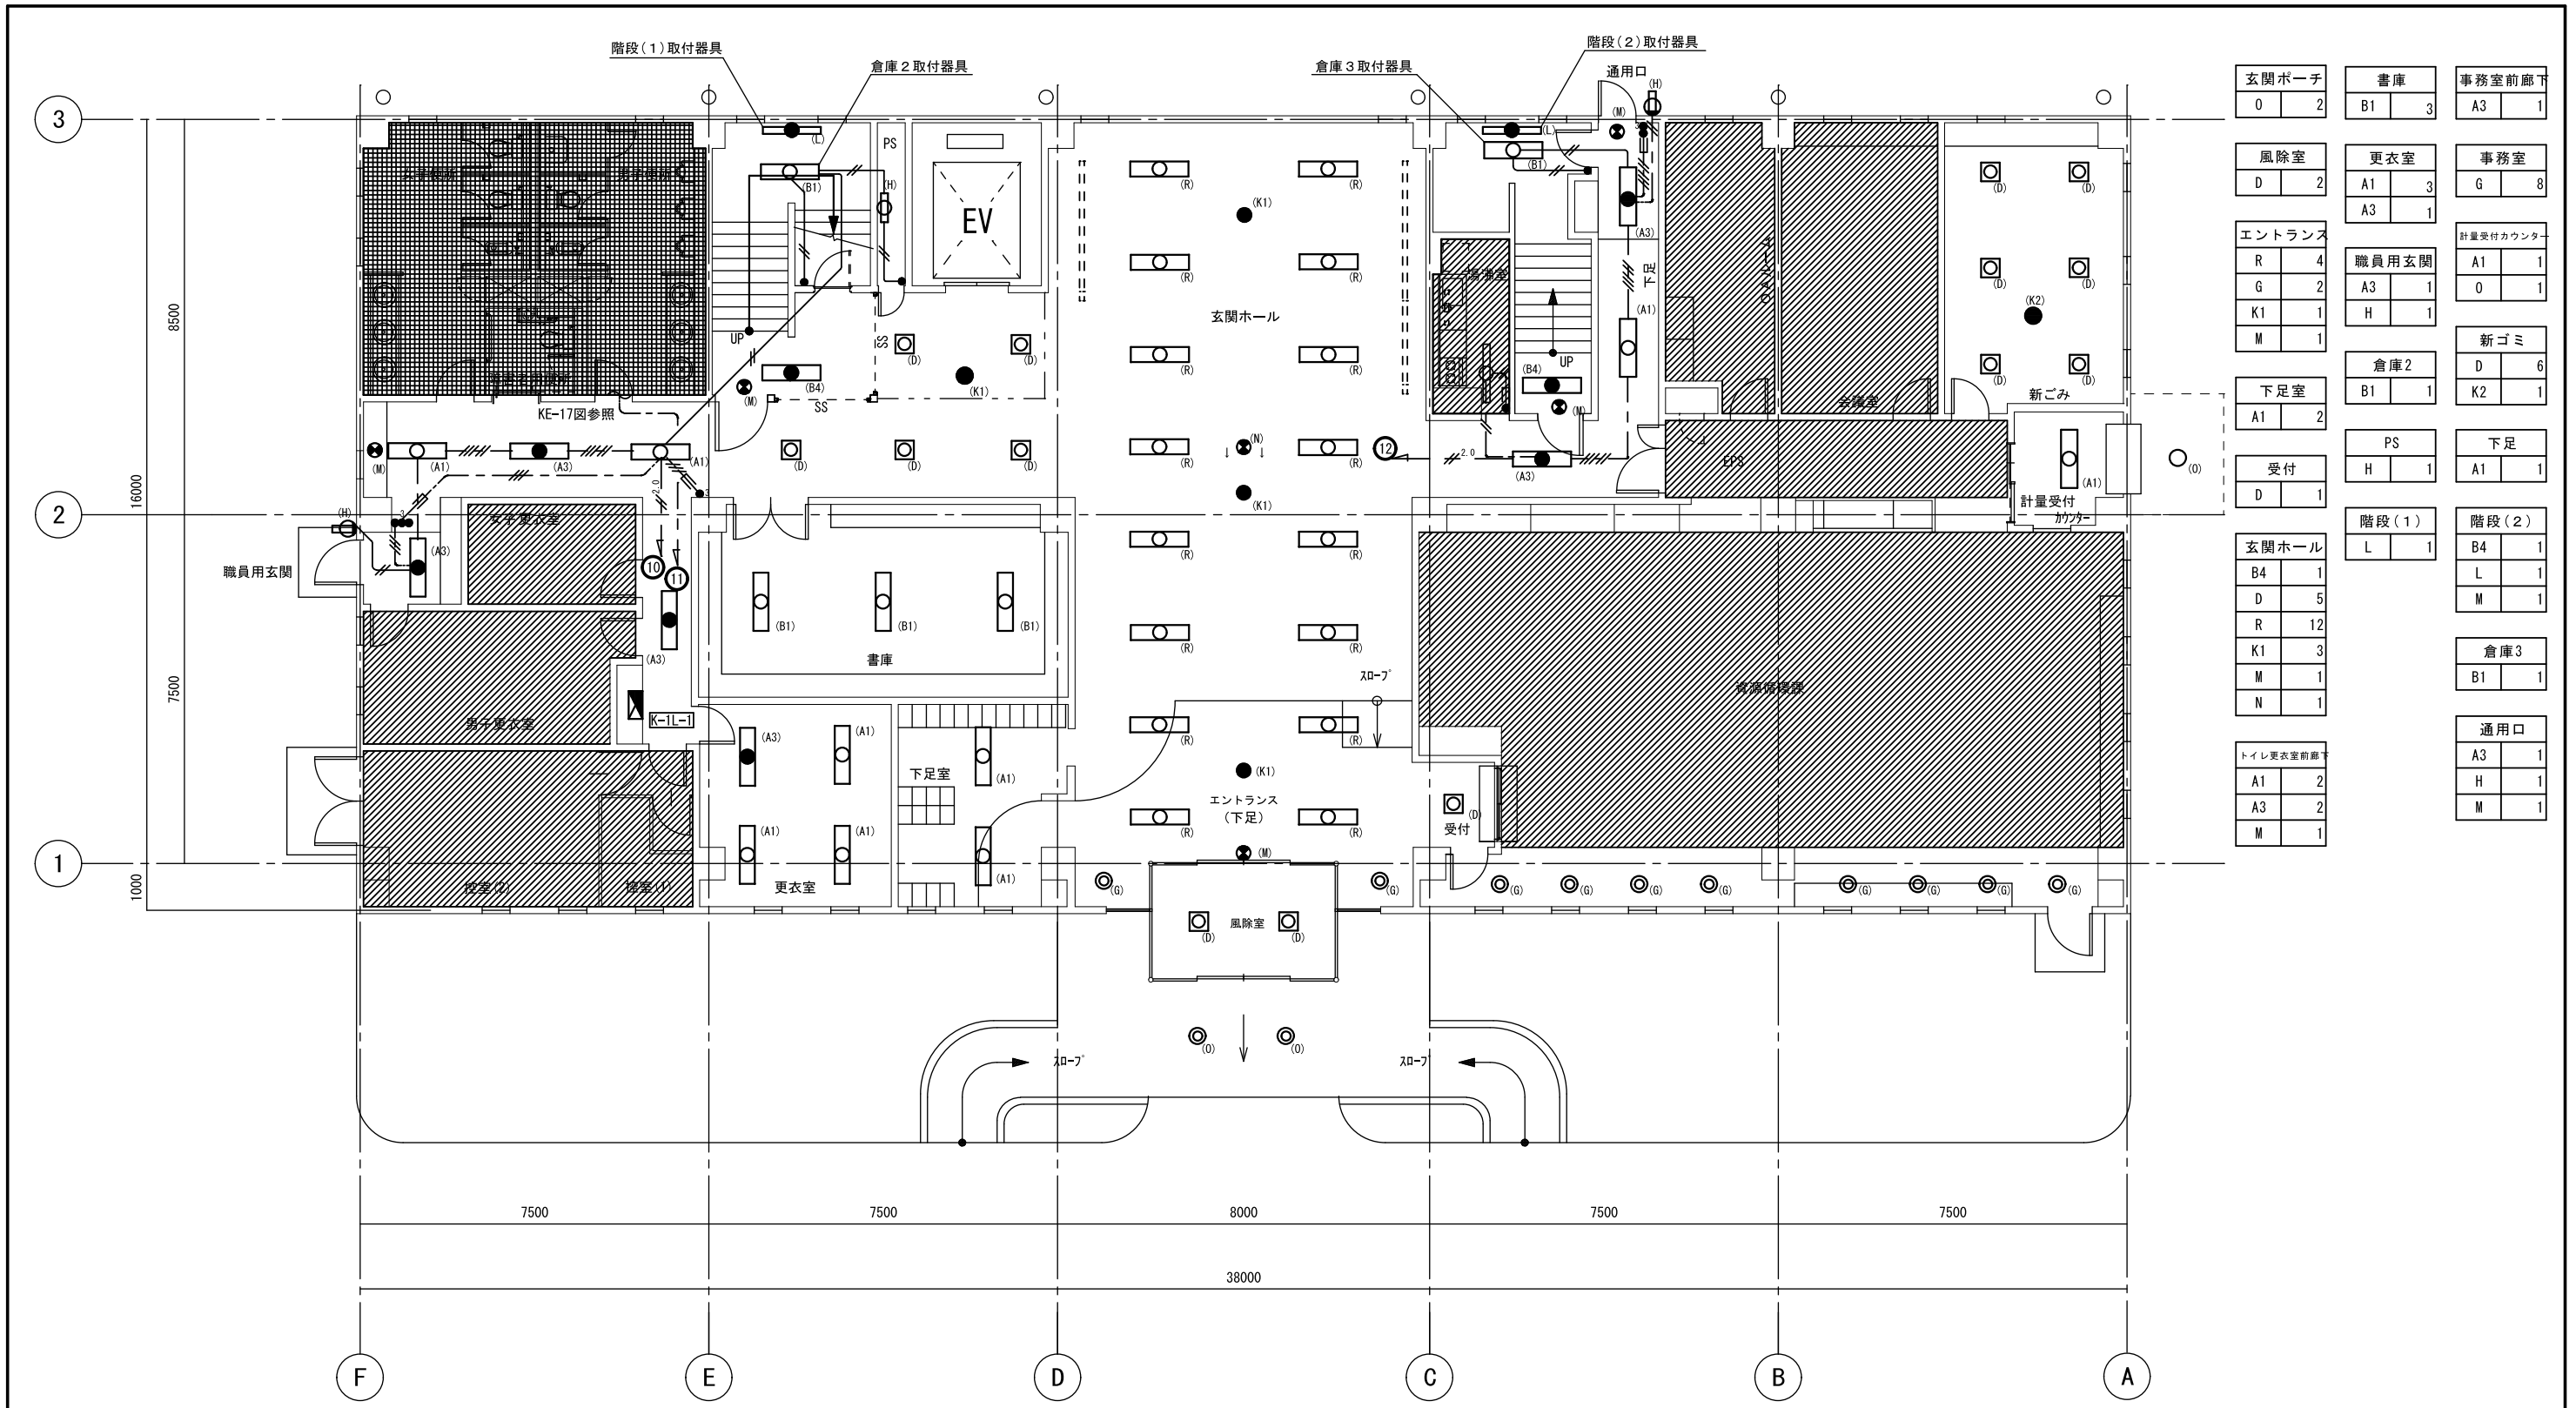

玄関ポーチ	0	2	書庫	B1	3	事務室前廊下	A3	1				
風除室	D	2	更衣室	A1	3	事務室	G	8				
エントランス	R	4	A3	1	職員用玄関	A1	1	計量受付カウンター	A1	1		
職員用玄関	G	2	H	1	新ゴミ	D	6	倉庫2	B1	1		
K1	1	下足室	A1	2	PS	H	1	下足	A1	1		
M	1	受付	D	1	階段(1)	L	1	階段(2)	B4	1		
玄関ホール	B4	1	玄関ホール	D	5	R	12	倉庫3	B1	1		
D	5	職員用玄関	K1	3	K1	3	倉庫3	B1	1	通用口		
R	12	更衣室	M	1	M	1	通用口	A3	1	H	1	
K1	3	下足室	N	1	N	1	通用口	M	1	M	1	
M	1	更衣室	トイレ更衣室前廊下	A1	2	A1	2	通用口	A3	2	H	1
N	1	更衣室	A3	2	A3	2	通用口	M	1	M	1	
階段(1)	L	1	階段(2)	B4	1	B4	1	通用口	H	1	M	1
階段(2)	B4	1	階段(2)	L	1	L	1	通用口	M	1	M	1
倉庫3	B1	1	倉庫3	B1	1	B1	1	通用口	A3	1	H	1
通用口	A3	1	通用口	H	1	H	1	通用口	M	1	M	1
通用口	H	1	通用口	M	1	M	1	通用口	M	1	M	1

(特記事項)  
1. 図中特記なき記号は下記による。  
2. 図中細線については、残置とする。

●	埋込スイッチ 1P15A	撤去
○	埋込スイッチ 3W15A	撤去
○(A1)	埋込天井灯 FRS2-402	撤去
○(B1)	直付天井灯 FSS1-402	撤去
○(D)	埋込天井灯 FRL8-P363	撤去
○(E)	丸形埋込天井灯 FRS12-D181	撤去
○(H)	ウォールライト FBF1RP-201	撤去
○(M)	軒天用丸形埋込天井灯	撤去

(特記事項)  
1. 図中特記なき記号は下記による。  
2. 図中細線については、残置とする。

○(R)	埋込天井灯 FRS14F2-403	撤去
○(S)	非常用埋込天井灯 K1-FRS2-402	撤去
○(B4)	非常用直付天井灯 K1-FSS2-402	撤去
○(K1)	非常用丸形埋込天井灯 K1-IRS4-J30	撤去
○(K2)	非常用丸形埋込天井灯 K1-IRS4-J13	撤去
○(N)	避難口誘導灯 SH1-FRF10P-101	撤去
○(O)	室内通路誘導灯 ST1-FRF12P-101	撤去
○(P)	ライティングダクト	残置

(特記事項)  
1. 図中特記なき記号は下記による。  
2. 図中細線は、配管・配線ともに残置とする。  
3. 図中(( ))については、ケーブルのみ撤去とし、配管は残置とする。

—	VVF1. 6-3C	(コロガシ)	残置
—	VVF1. 6-2C+3C	(コロガシ)	撤去
—	VVF1. 6-2C	(コロガシ)	残置
—	VVF1. 6-2C	(PF22)	残置
—	VVF1. 6-3C	(PF22)	撤去
—	VVF2. 0-2C	(コロガシ)	残置

KE-17図参照  
 対象範囲外  
1階平面図



玄関ポーチ	LD0	2	倉庫	LB1	3	事務室前廊下	LA3	1
風除室	LD1	2	更衣室	LA1	3	事務室	LG	8
エントランス	LR	4	職員用玄関	LA3	1	計量受付カウンター	LA1	1
	LG	2		LH2	1		LO	1
	LK1	1				新ゴミ	LD2	6
	LM	1					LK2	1
下足室	LA1	2	倉庫2	LB1	1	下足	LA1	1
受付	LD1	1	PS	LH1	1	階段(1)	LL	1
玄関ホール	LB4	1				階段(2)	LB4	1
	LD1	5					LL	1
	LR	12				倉庫3	LB1	1
	LK1	3						
	LM	1				通用口	LA3	1
	LN	1					LH2	1
トイレ更衣室前廊下	LA1	2					LM	1
	LA3	2						
	LM	1						

【特記事項】	
1. 図中特記なき記号は下記による。	
2. 図中細線については、残置とする。	
●	埋込スイッチ 1P15A 新設
●	埋込スイッチ 3W15A 新設
○	埋込天井灯 新設
○	直付天井灯 新設
○	スクエア形埋込天井灯 LRS15-4-110 LX 新設
○	スクエア形埋込天井灯 LRS15-4-80 LX 新設
○	丸形埋込天井灯 LRS1-08 LN 新設
○	ウォールライト LBF3MP/RP-2-13 LN 新設
○	ウォールライト 人感・明るさセンサー付 新設
【特記事項】	
1. 図中特記なき記号は下記による。	
2. 図中細線については、残置とする。	
○	射天用丸形埋込天井灯 LRS1RP-17 LN 新設
○	埋込天井灯 新設
○	非常用埋込天井灯 新設
○	非常用直付天井灯 新設
○	非常用丸形埋込天井灯 K1-LRS11-3 新設
○	非常用丸形埋込天井灯 K1-LRS11-2 新設
○	避難口誘導灯 SH1-FRF20P-C 新設
○	室内通路誘導灯 ST1-FRF22P-C 新設
○	ライティングダクト 残置

【特記事項】	
1. 図中特記なき記号は下記による。	
2. 図中細線は、配管・配線ともに残置とする。	
3. 図中( )は、ケーブルのみ新設とし、配管は再使用とする。	
—	VVF1. 6-3C (コゴシ) 残置
—	EM-EEF1. 6-3C×2 (コゴシ) 新設
—	VVF1. 6-2C (コゴシ) 残置
—	VVF1. 6-2C (PF22) 残置
—	EM-EEF1. 6-2C×2 (PF22) 新設
—	VVF2. 0-2C (コゴシ) 残置

KE-17図参照  
 対象範囲外

1階平面図 S=1/100

特記事項	課長	担当課長	係長	担当	製作年月日	工事名称	内
					R4年3月18日	明石クリーンセンター管理棟外壁改修ほか工事	KE-07
					図面名称	縮尺	全業
					管理棟 電灯設備 (LED) 1階 [改修]	1/100	



再生利用室	A1	14
	A3	2
	G	4

階段(2)	B4	1
	L	1

PS	H	1
----	---	---

研修室	A1	15
	A3	1
	G	4

ホール	B1	2
-----	----	---

倉庫	B1	3
----	----	---

環境保全課	A1	21
	A3	3
	G	6

部長室	C1	10
	K2	1

階段(1)	B4	1
	L	1


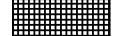

会議室	A1	7
	A3	1
	G	2

(特記事項)

1. 図中特記なき記号は下記による。

2. 図中継点線の器具は、KE-10図参照とする。

(A1)	埋込天井灯	FRS2-402	撤去	(B4)	非常用直付天井灯	K1-FSS2-402	撤去
(B1)	直付天井灯	FSS1-402	撤去	(L)	非常用階段灯	雙付型 SK1-FST12-401	撤去
(B2)	直付天井灯	FSS1-401	撤去	(K1)	非常用丸形埋込天井灯	K1-IRS4-J30	撤去
(C1)	直付天井灯	FSS1-402	撤去	(K2)	非常用丸形埋込天井灯	K1-IRS4-J13	撤去
(D)	埋込天井灯	FRL8-P363	撤去	(M)	避難口誘導灯	SH1-FRP10P-101	撤去
(E)	丸形埋込天井灯	FRS12-D181	撤去				
(H)	ウォールライト	FBF1RP-201	撤去				
(K2)	非常用埋込天井灯	K1-FRS2-402	撤去				

 対象範囲外  
 KE-10図参照  
 KE-18図参照

2階平面図

特記事項	課長	担当課長	係長	担当	製作年月日	工事名称	内
					R4年3月18日	明石クリーンセンター管理棟外壁改修ほか工事	KE-08
	明石市市民生活局環境室資源循環課				図面名称	縮尺	全業
					管理棟 電灯設備(LED) 2階 [現況・撤去]	1/100	





再生利用室	階段(2)	環境保全課
LA1 14	LB4 1	LA1 21
LA3 2	LL 1	LA3 3
LG 4		LG 6
研修室	PS	部長室
LA1 15	LH1 1	LC 10
LA3 1		LK2 1
LG 4		
ホール		階段(1)
LB1 2		LB4 1
		LL 1
倉庫		会議室
LB1 3		LA1 7
		LA3 1
		LG 2


(特記事項)

- 図中特記なき記号は下記による。
- 図中細点線の器具は、KE-10図参照とする。

(LA1)	埋込天井灯	新設
(LB1)	直付天井灯	新設
(LD1)	直付天井灯 LSS10-4-48 LZ	新設
(LD1)	スクエア形埋込天井灯 LRS15-4-110 LX	新設
(LG)	丸形埋込天井灯 LRS1-08 LN	新設
(LH1)	ウォールライト LBF3MP/RP-2-13 LN	新設
(LA3)	非常用埋込天井灯	新設
(LB4)	非常用直付天井灯	新設
(LK1)	非常用丸形埋込天井灯 K1-LRS11-3	新設
(LK2)	非常用丸形埋込天井灯 K1-LRS11-2	新設
(LL)	非常用照度灯	新設
(LM)	避難口誘導灯 SH1-FRF20P-C	新設

対象範囲外  
 KE-11図参照  
 KE-18図参照  
 2階平面図

特記事項	課長	担当課長	係長	担当	製作年月日	工事名称	内
					R4年3月18日	明石クリーンセンター管理棟外壁改修ほか工事	KE-09
						図面名称	全業
						管理棟 電灯設備 (LED) 2階 [改修]	-
						縮尺	
						1/100	

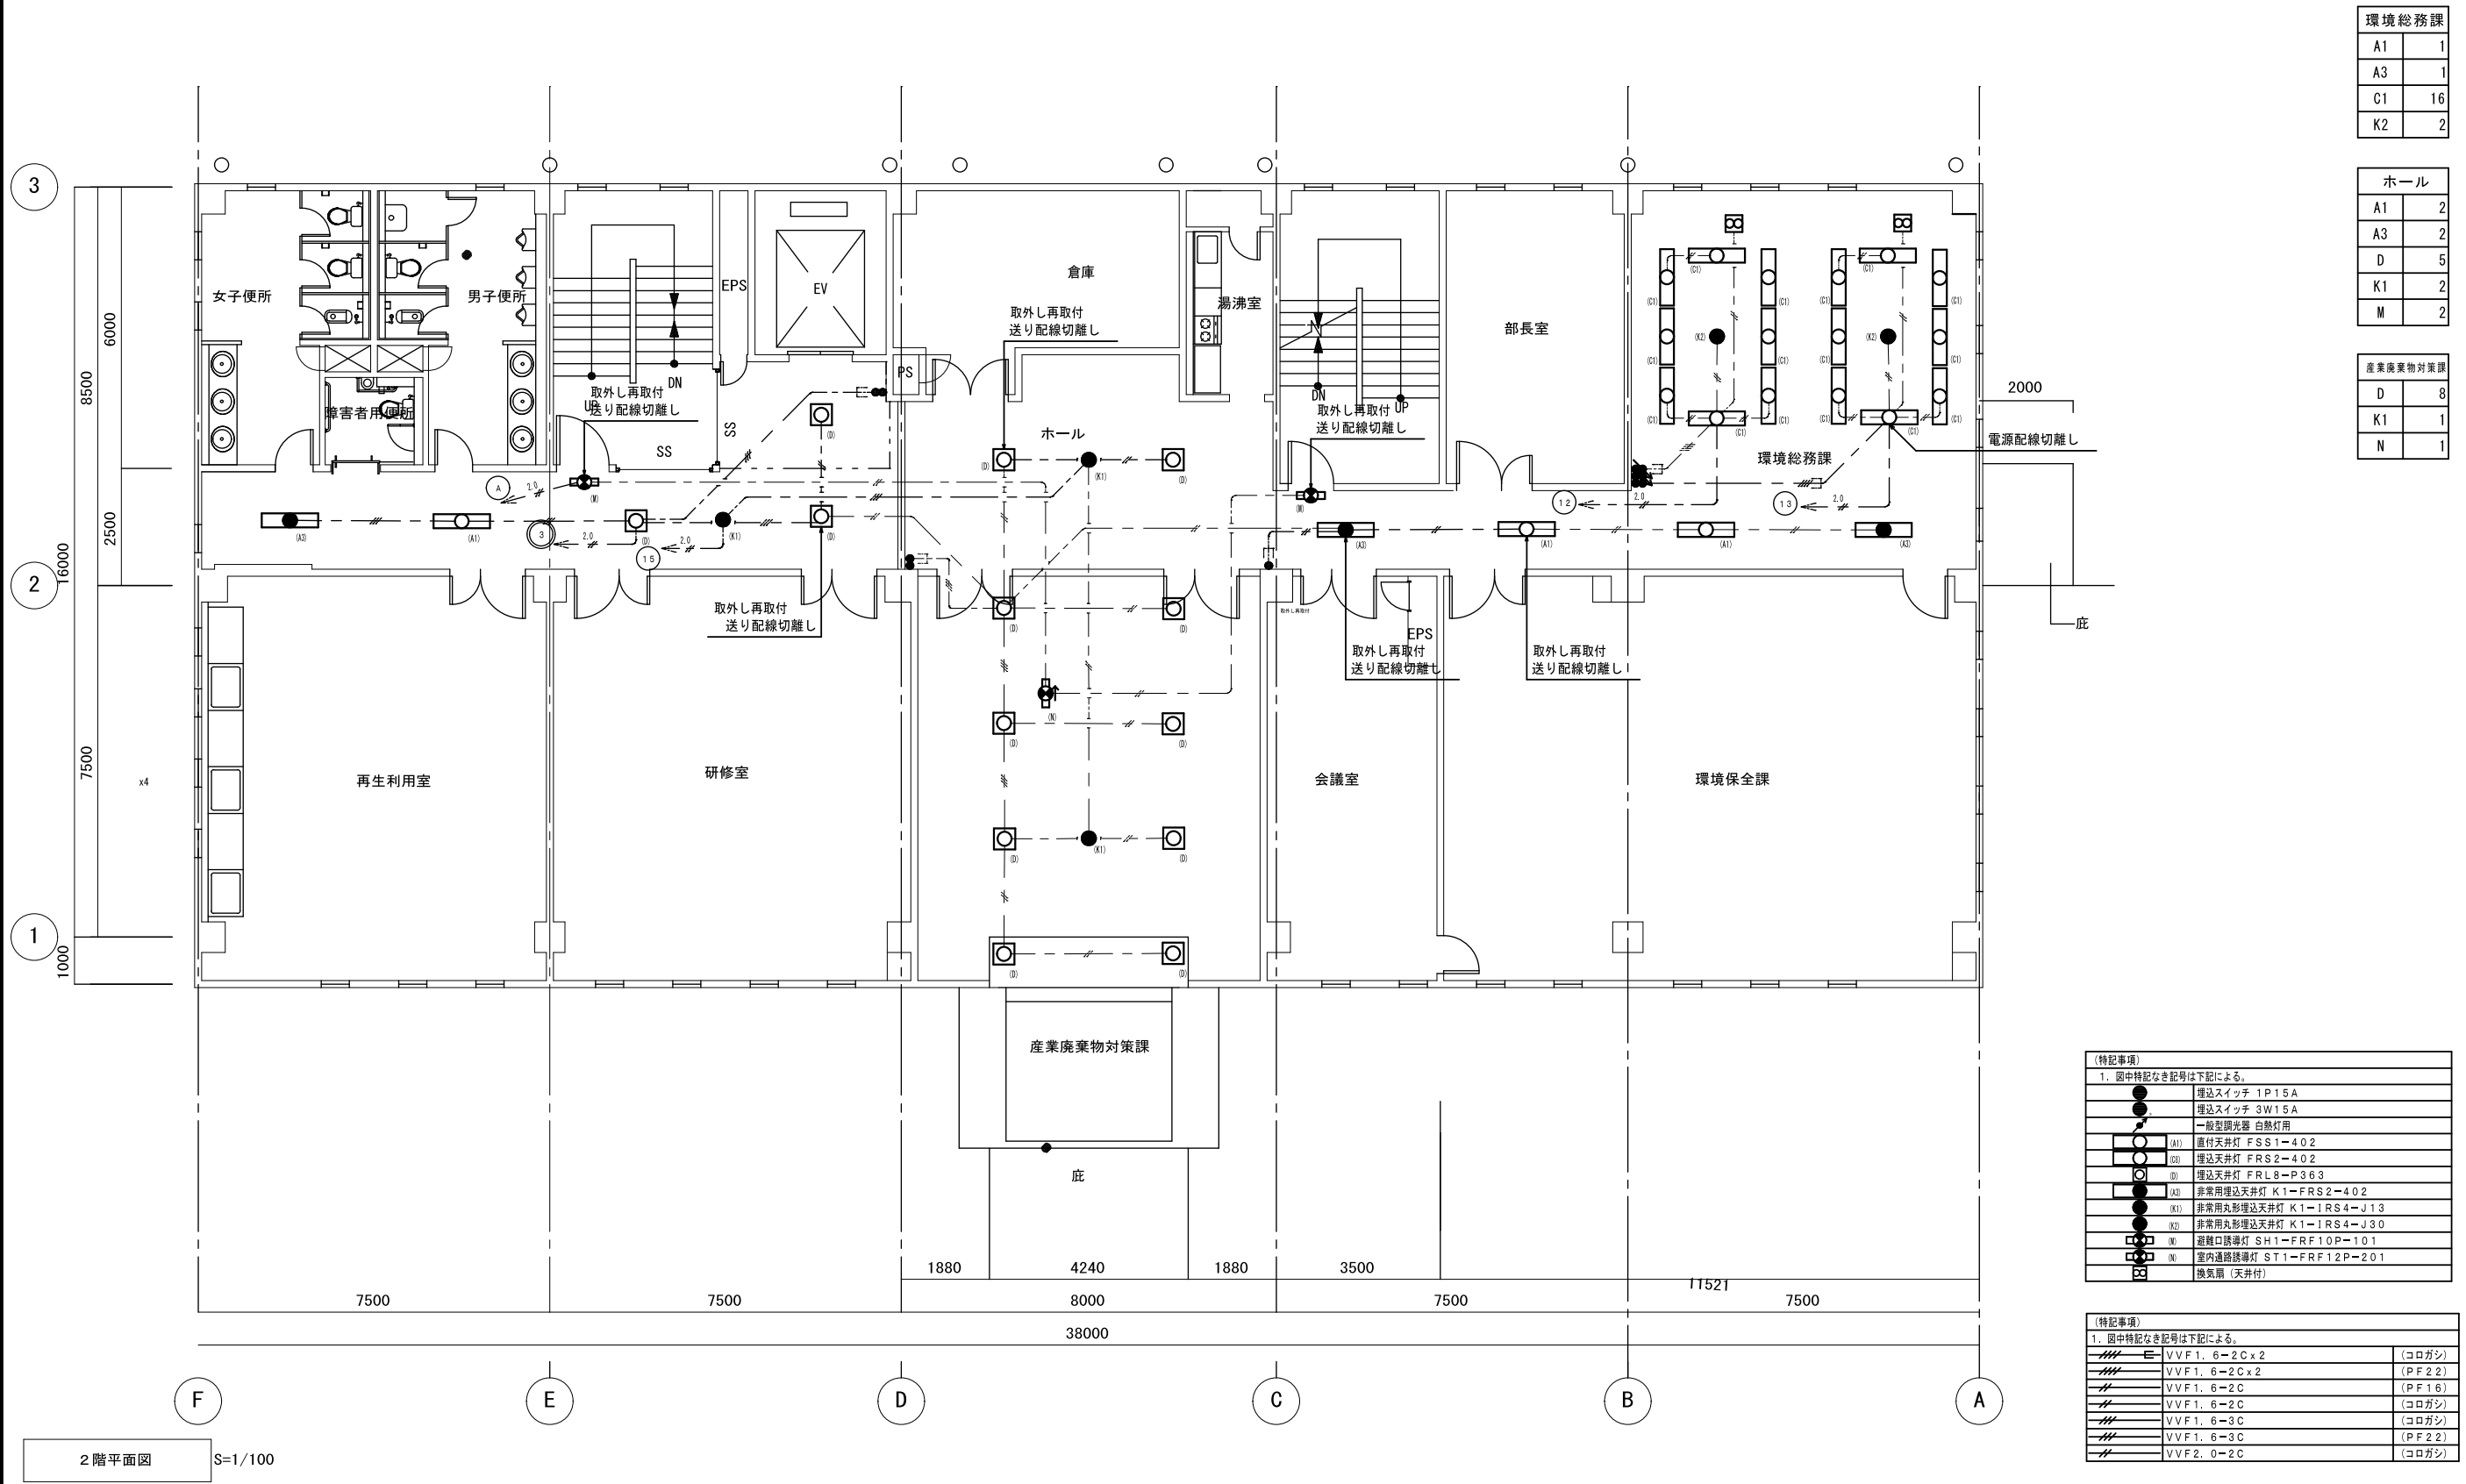

環境総務課	
A1	1
A3	1
C1	16
K2	2

ホール	
A1	2
A3	2
D	5
K1	2
M	2

産業廃棄物対策課	
D	8
K1	1
N	1

(特記事項)

1. 図中特記なき記号は下記による。

●	埋込スイッチ 1P15A
○	埋込スイッチ 3W15A
○	一般型蛍光灯 白熱灯用
○(A1)	直付天井灯 FSS1-402
○(B1)	埋込天井灯 FRS2-402
○(C1)	埋込天井灯 FRL8-P363
○(D1)	非常用埋込天井灯 K1-FRS2-402
○(E1)	非常用丸形埋込天井灯 K1-IRS4-J13
○(F1)	非常用丸形埋込天井灯 K1-IRS4-J30
○(G1)	避難口誘導灯 SH1-FRF10P-101
○(H1)	室内通路誘導灯 ST1-FRF12P-201
○(I1)	換気扇 (天井付)


(特記事項)

1. 図中特記なき記号は下記による。

——	VVF1. 6-2C x 2	(コロガシ)
——	VVF1. 6-2C x 2	(PF22)
——	VVF1. 6-2C	(PF16)
——	VVF1. 6-2C	(コロガシ)
——	VVF1. 6-3C	(コロガシ)
——	VVF1. 6-3C	(PF22)
——	VVF2. 0-2C	(コロガシ)

2階平面図 S=1/100

特記事項	・	課長	担当課長	係長	担当係長	製作年月日	R4年3月18日	工事名称	明石クリーンセンター管理棟外壁改修ほか工事	内	KE-10
	・					図面名称	管理棟 2階 電灯設備 [現況・撤去]	縮尺	1/100	全業	
	・										
	・										

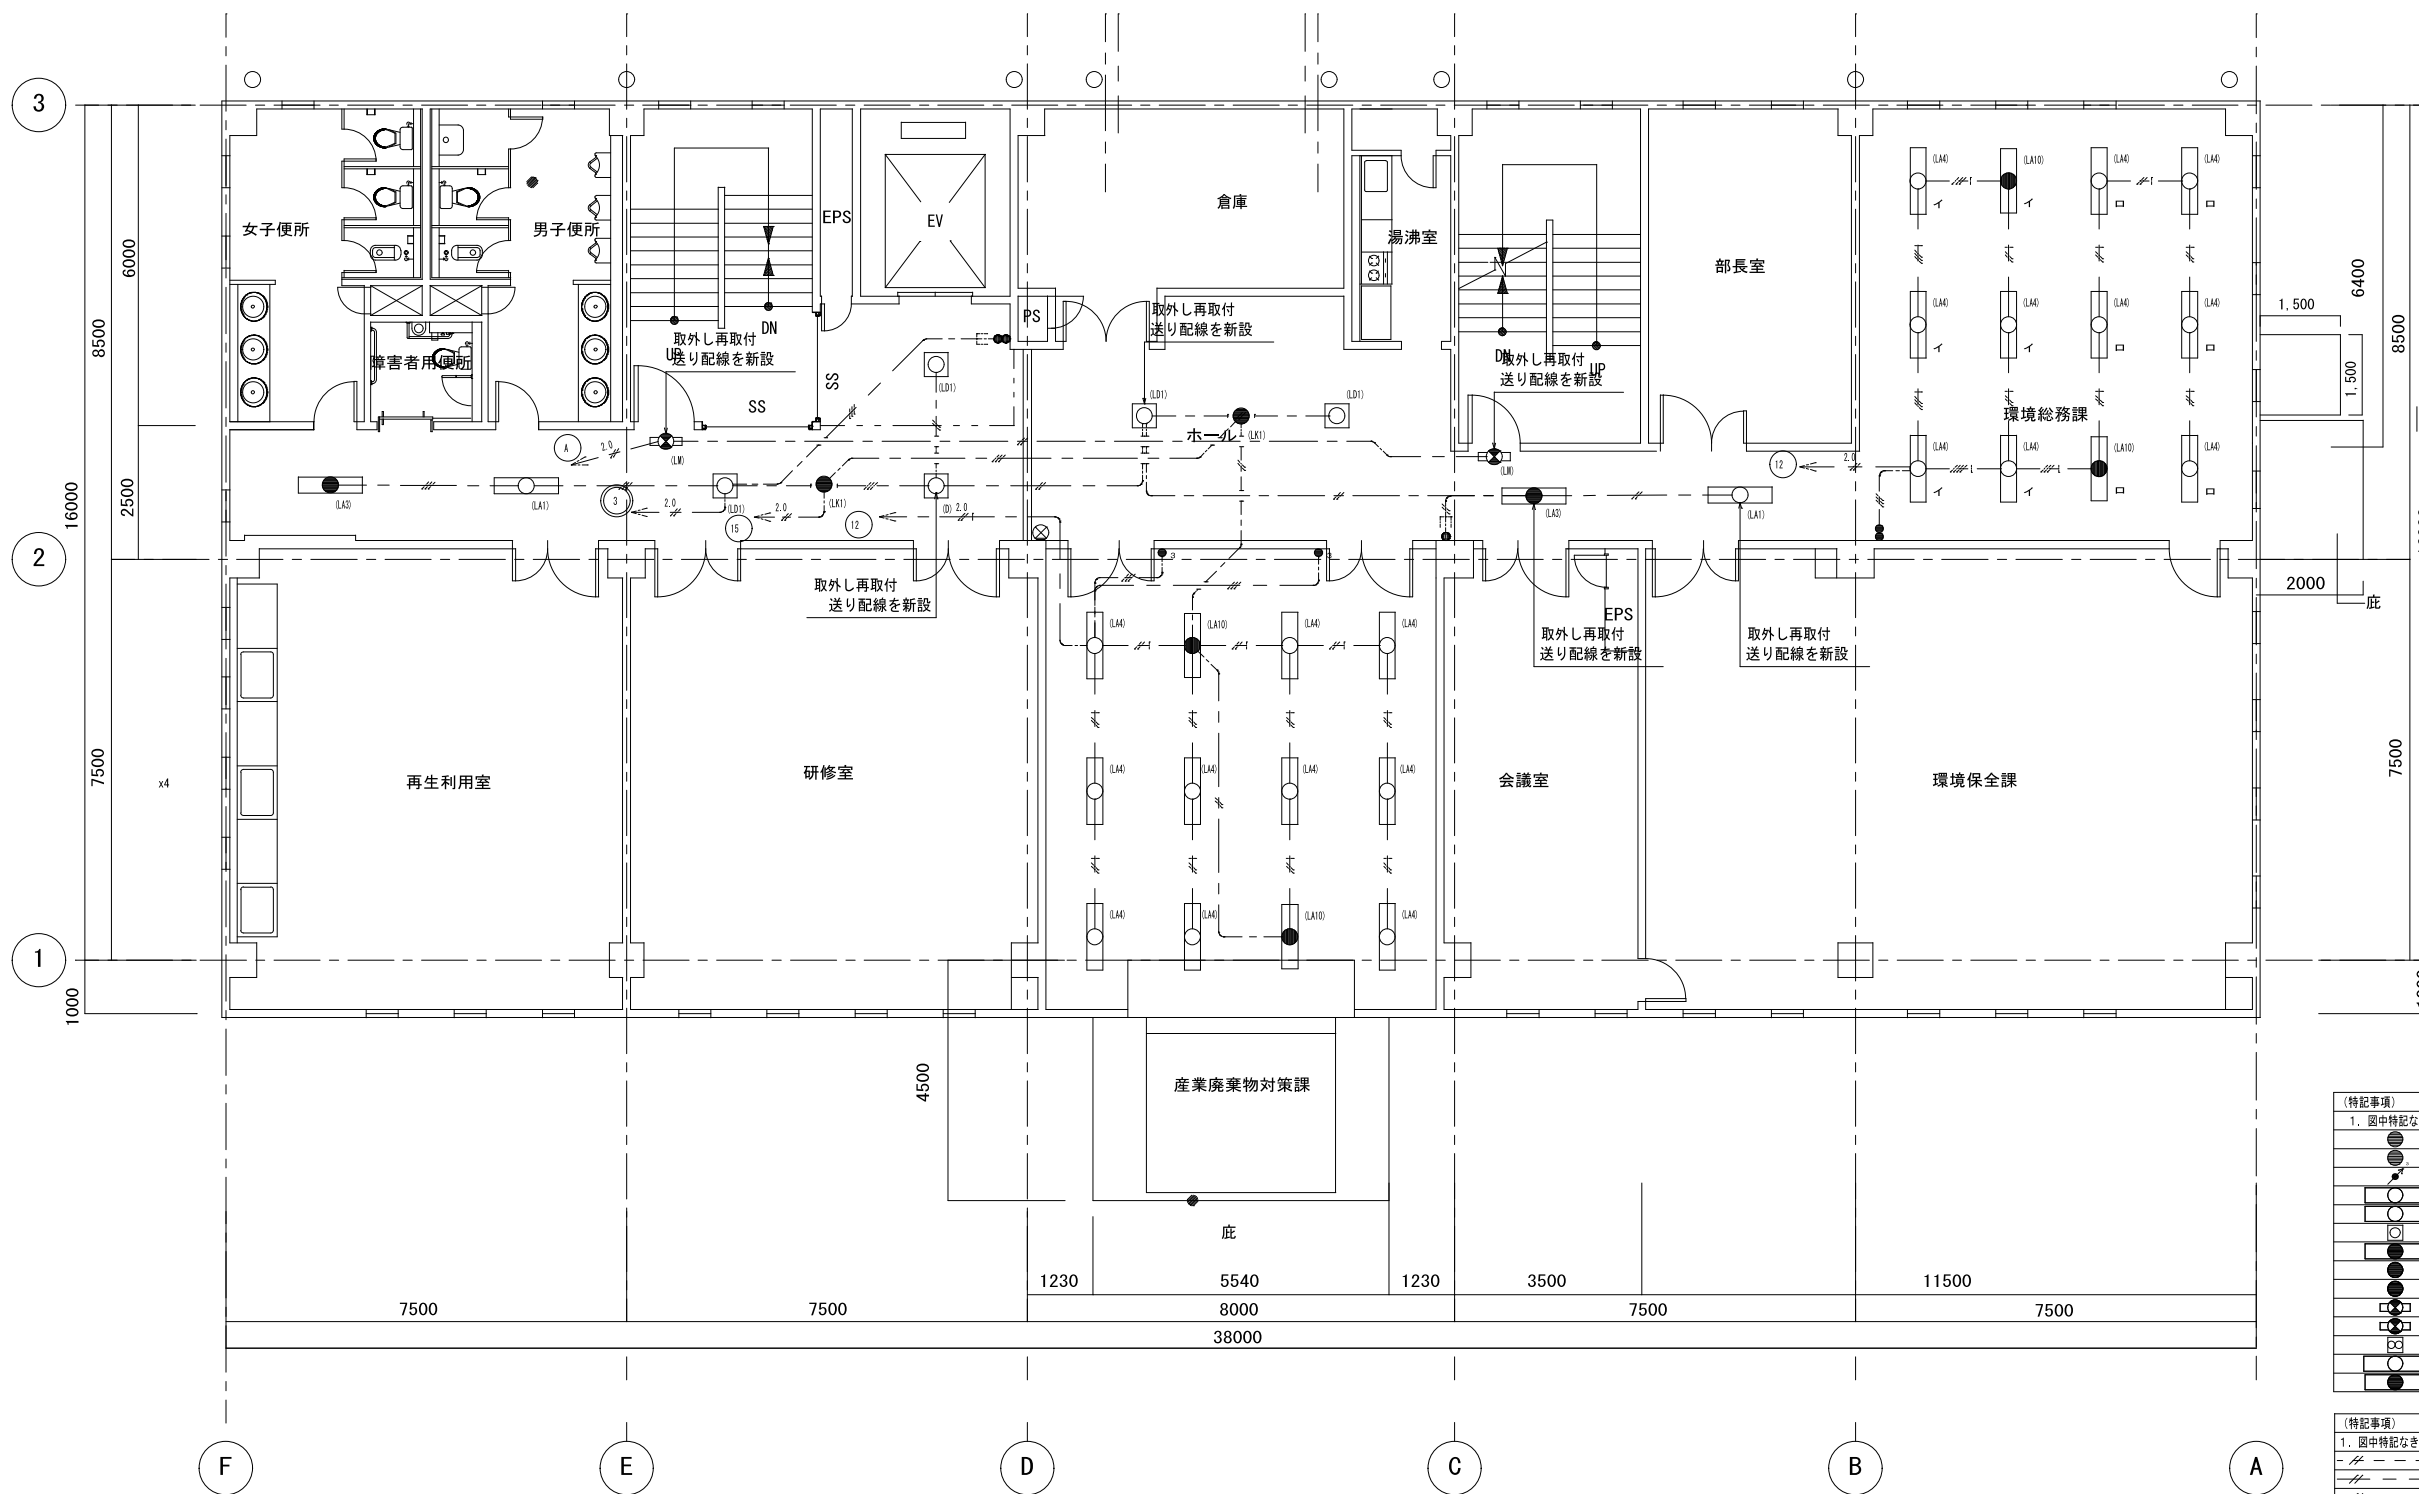

環境総務課	
LA4	10
LA10	2

産業廃棄物対策課	
LA4	10
LA10	2

ホール	
LA1	2
LA3	2
LD1	5
LK1	2
LM	2

(特記事項)

1. 図中特記なき記号は下記による。

●	埋込スイッチ 1P15A
●	埋込スイッチ 3W15A
○	一般型調光器 白熱灯用
○(LA1)	直付天井灯 FSS1-402
○(LA2)	埋込天井灯 FRS2-402
○(LA3)	埋込天井灯 FRL8-P363
○(LA4)	非常用埋込天井灯 K1-FRS2-402
○(LA5)	非常用丸形埋込天井灯 K1-IRS4-J13
○(LA6)	非常用丸形埋込天井灯 K1-IRS4-J30
○(LA7)	避難口誘導灯 SH1-FRF10P-101
○(LA8)	室内通路誘導灯 ST1-FRF12P-201
○(LA9)	換気扇 (天井付)
○(LA10)	埋込下面開放 69001m
○(LA11)	埋込下面開放 69001m バッテリー付き


(特記事項)

1. 図中特記なき記号は下記による。

---	EM-EFF1.6-2C	(MM1-A)
---	EM-EFF1.6-2C	(コロガシ)
---	EM-EFF1.6-2C	(PF16)
---	EM-EFF1.6-3C	(PF22)
---	EM-EFF1.6-3C	(コロガシ)
---	EM-EFF1.6-3C(1E)	(コロガシ)
---	EM-EFF2.0-3C(1E)	(コロガシ)
---	EM-EFF1.6-2C×2	(コロガシ)
---	EM-EFF1.6-3C×2	(コロガシ)

2階平面図 S=1/100

特記事項	・	課長	担当課長	係長	担当	製作年月日	工事名称	内
	・					R4年3月18日	明石クリーンセンター管理棟外壁改修ほか工事	KE-11
	・	明石市市民生活局環境室資源循環課				図面名称	縮尺	全業
	・					管理棟 2階 電灯設備 [改修]	1/100	

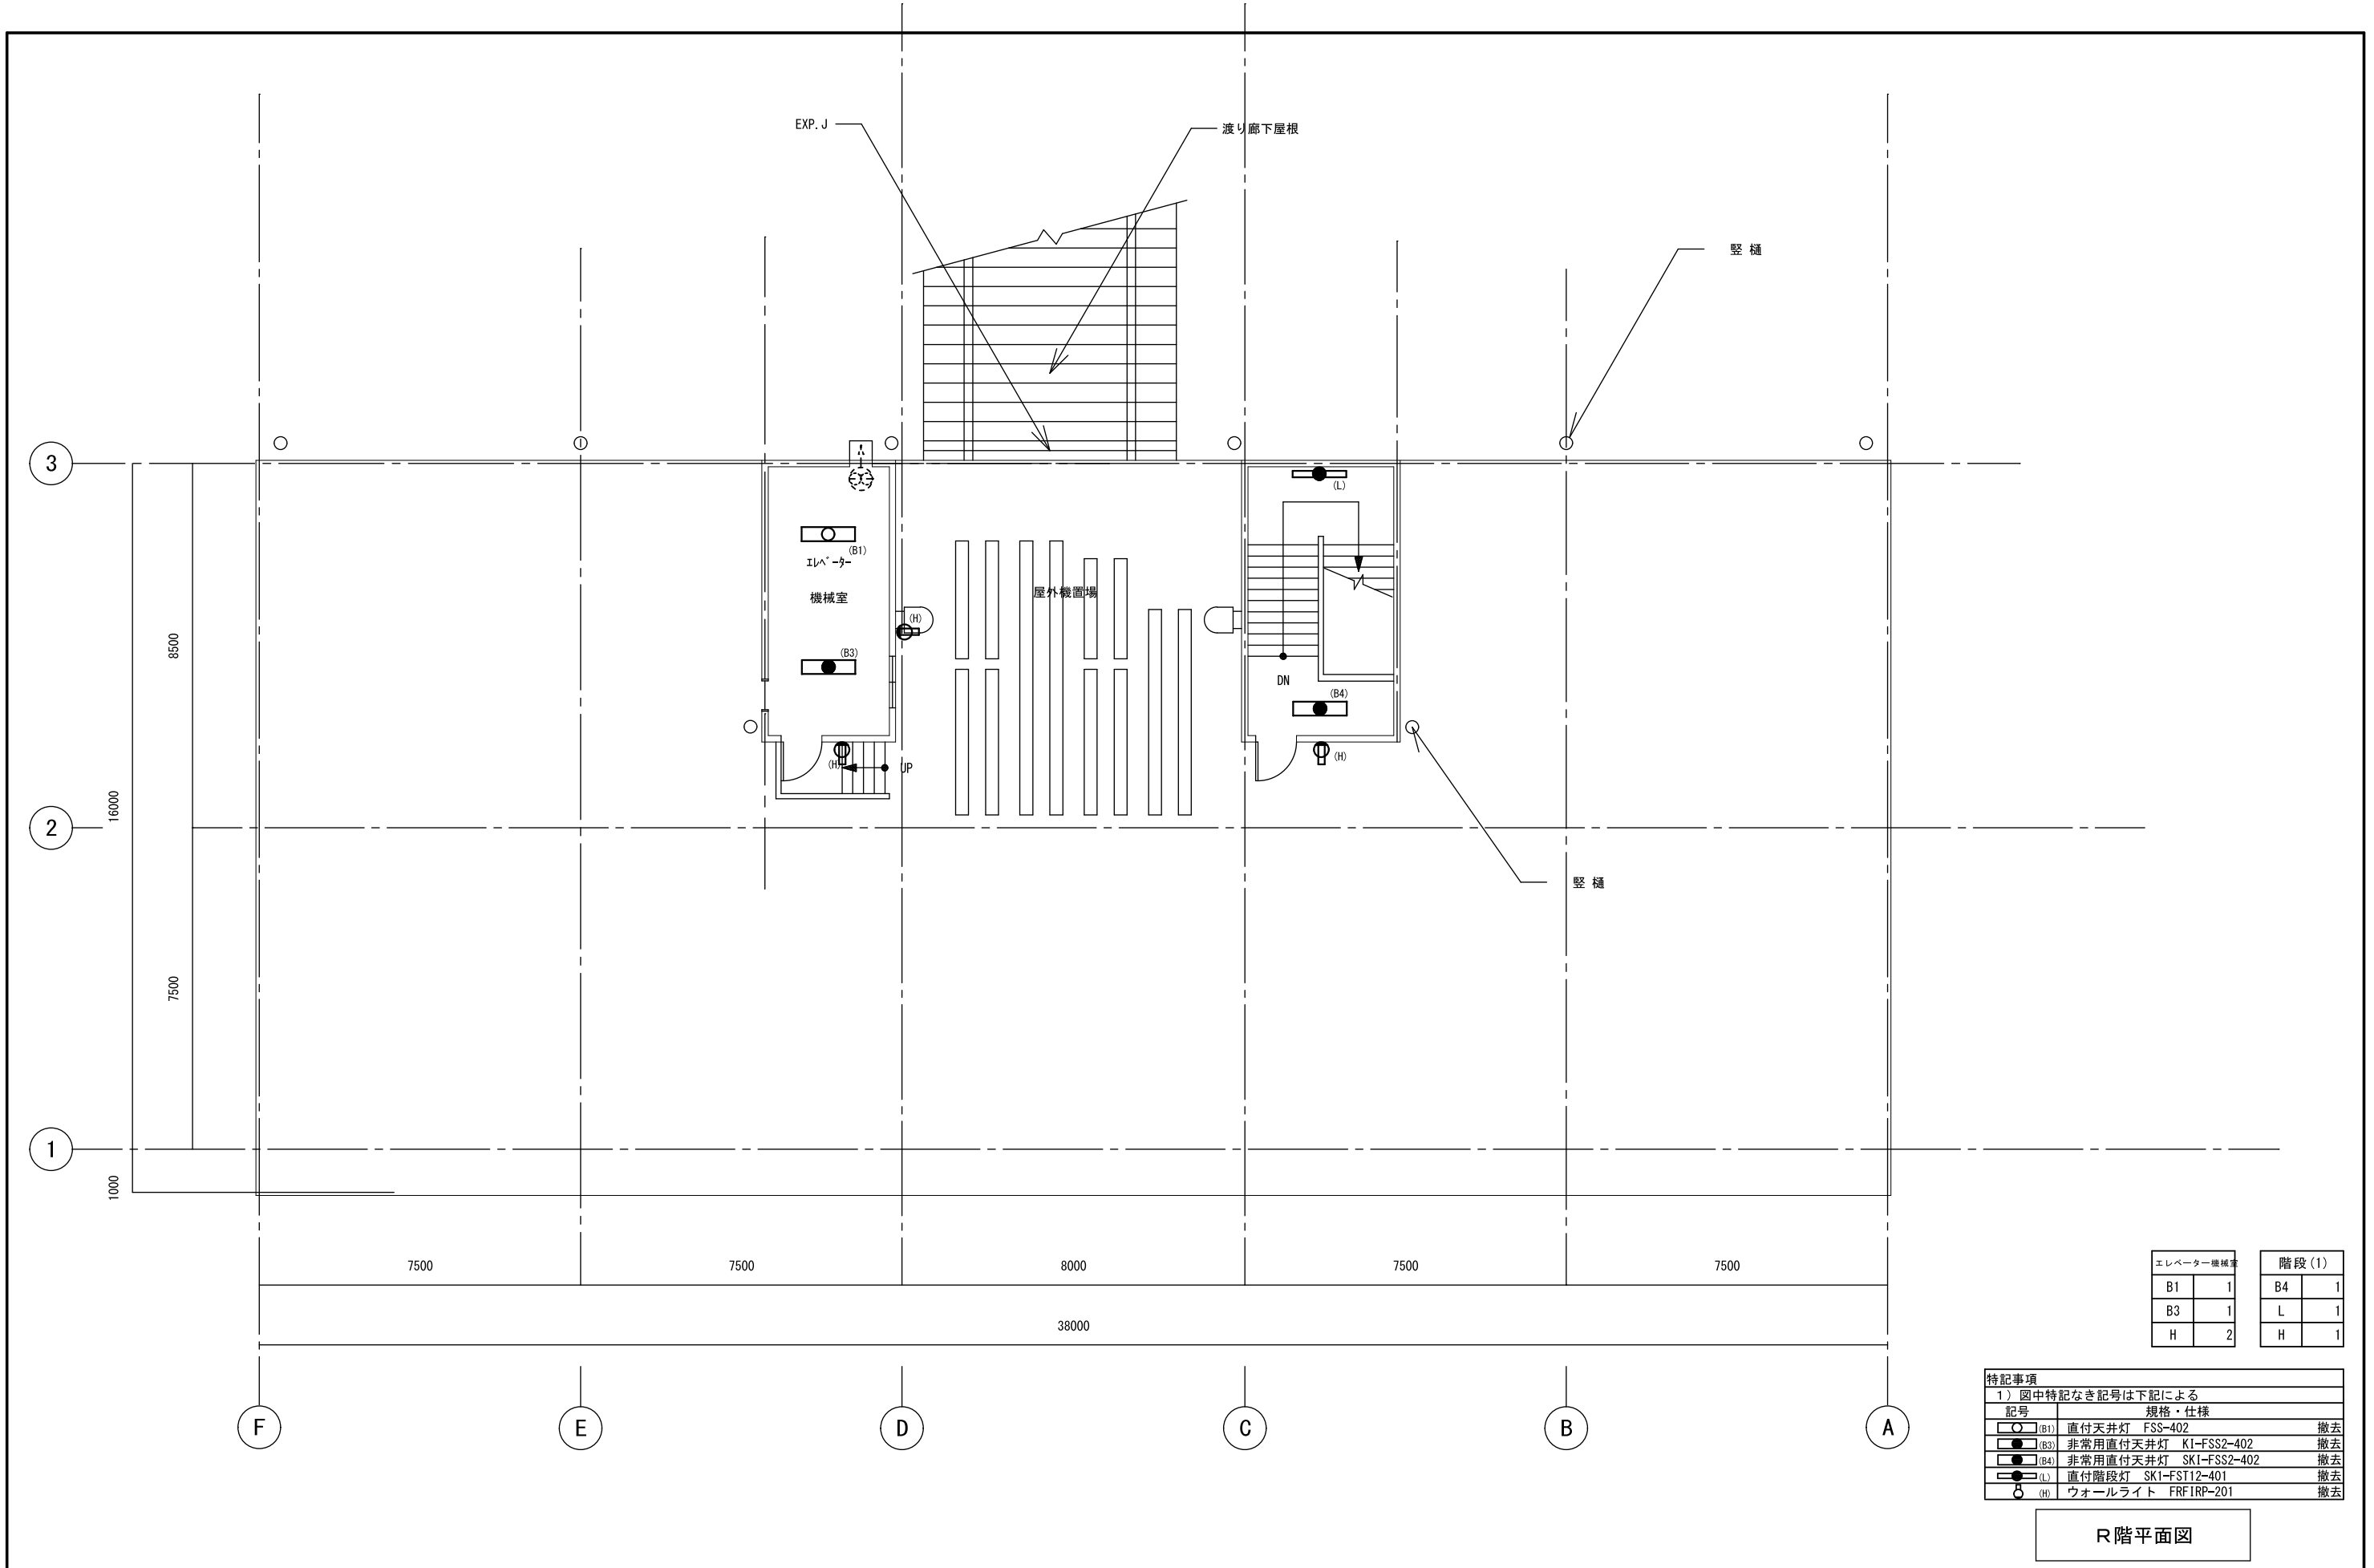


エレベーター機械室		階段(1)	
B1	1	B4	1
B3	1	L	1
H	2	H	1

特記事項			
1) 図中特記なき記号は下記による			
記号	規格・仕様		
○(B1)	直付天井灯 FSS-402	撤去	
●(B3)	非常用直付天井灯 KI-FSS2-402	撤去	
■(B4)	非常用直付天井灯 SKI-FSS2-402	撤去	
○(L)	直付階段灯 SK1-FST12-401	撤去	
○(H)	ウォールライト FRF1RP-201	撤去	

R階平面図

特記事項	課長	担当課長	係長	担当	製作年月日	工事名称	内
					R4年3月18日	明石クリーンセンター管理棟外壁改修ほか工事	KE-15
	明石市市民生活局環境室資源循環課				図面名称	縮尺	全業
					管理棟 電灯設備 R階 [現況・撤去]	1/100	


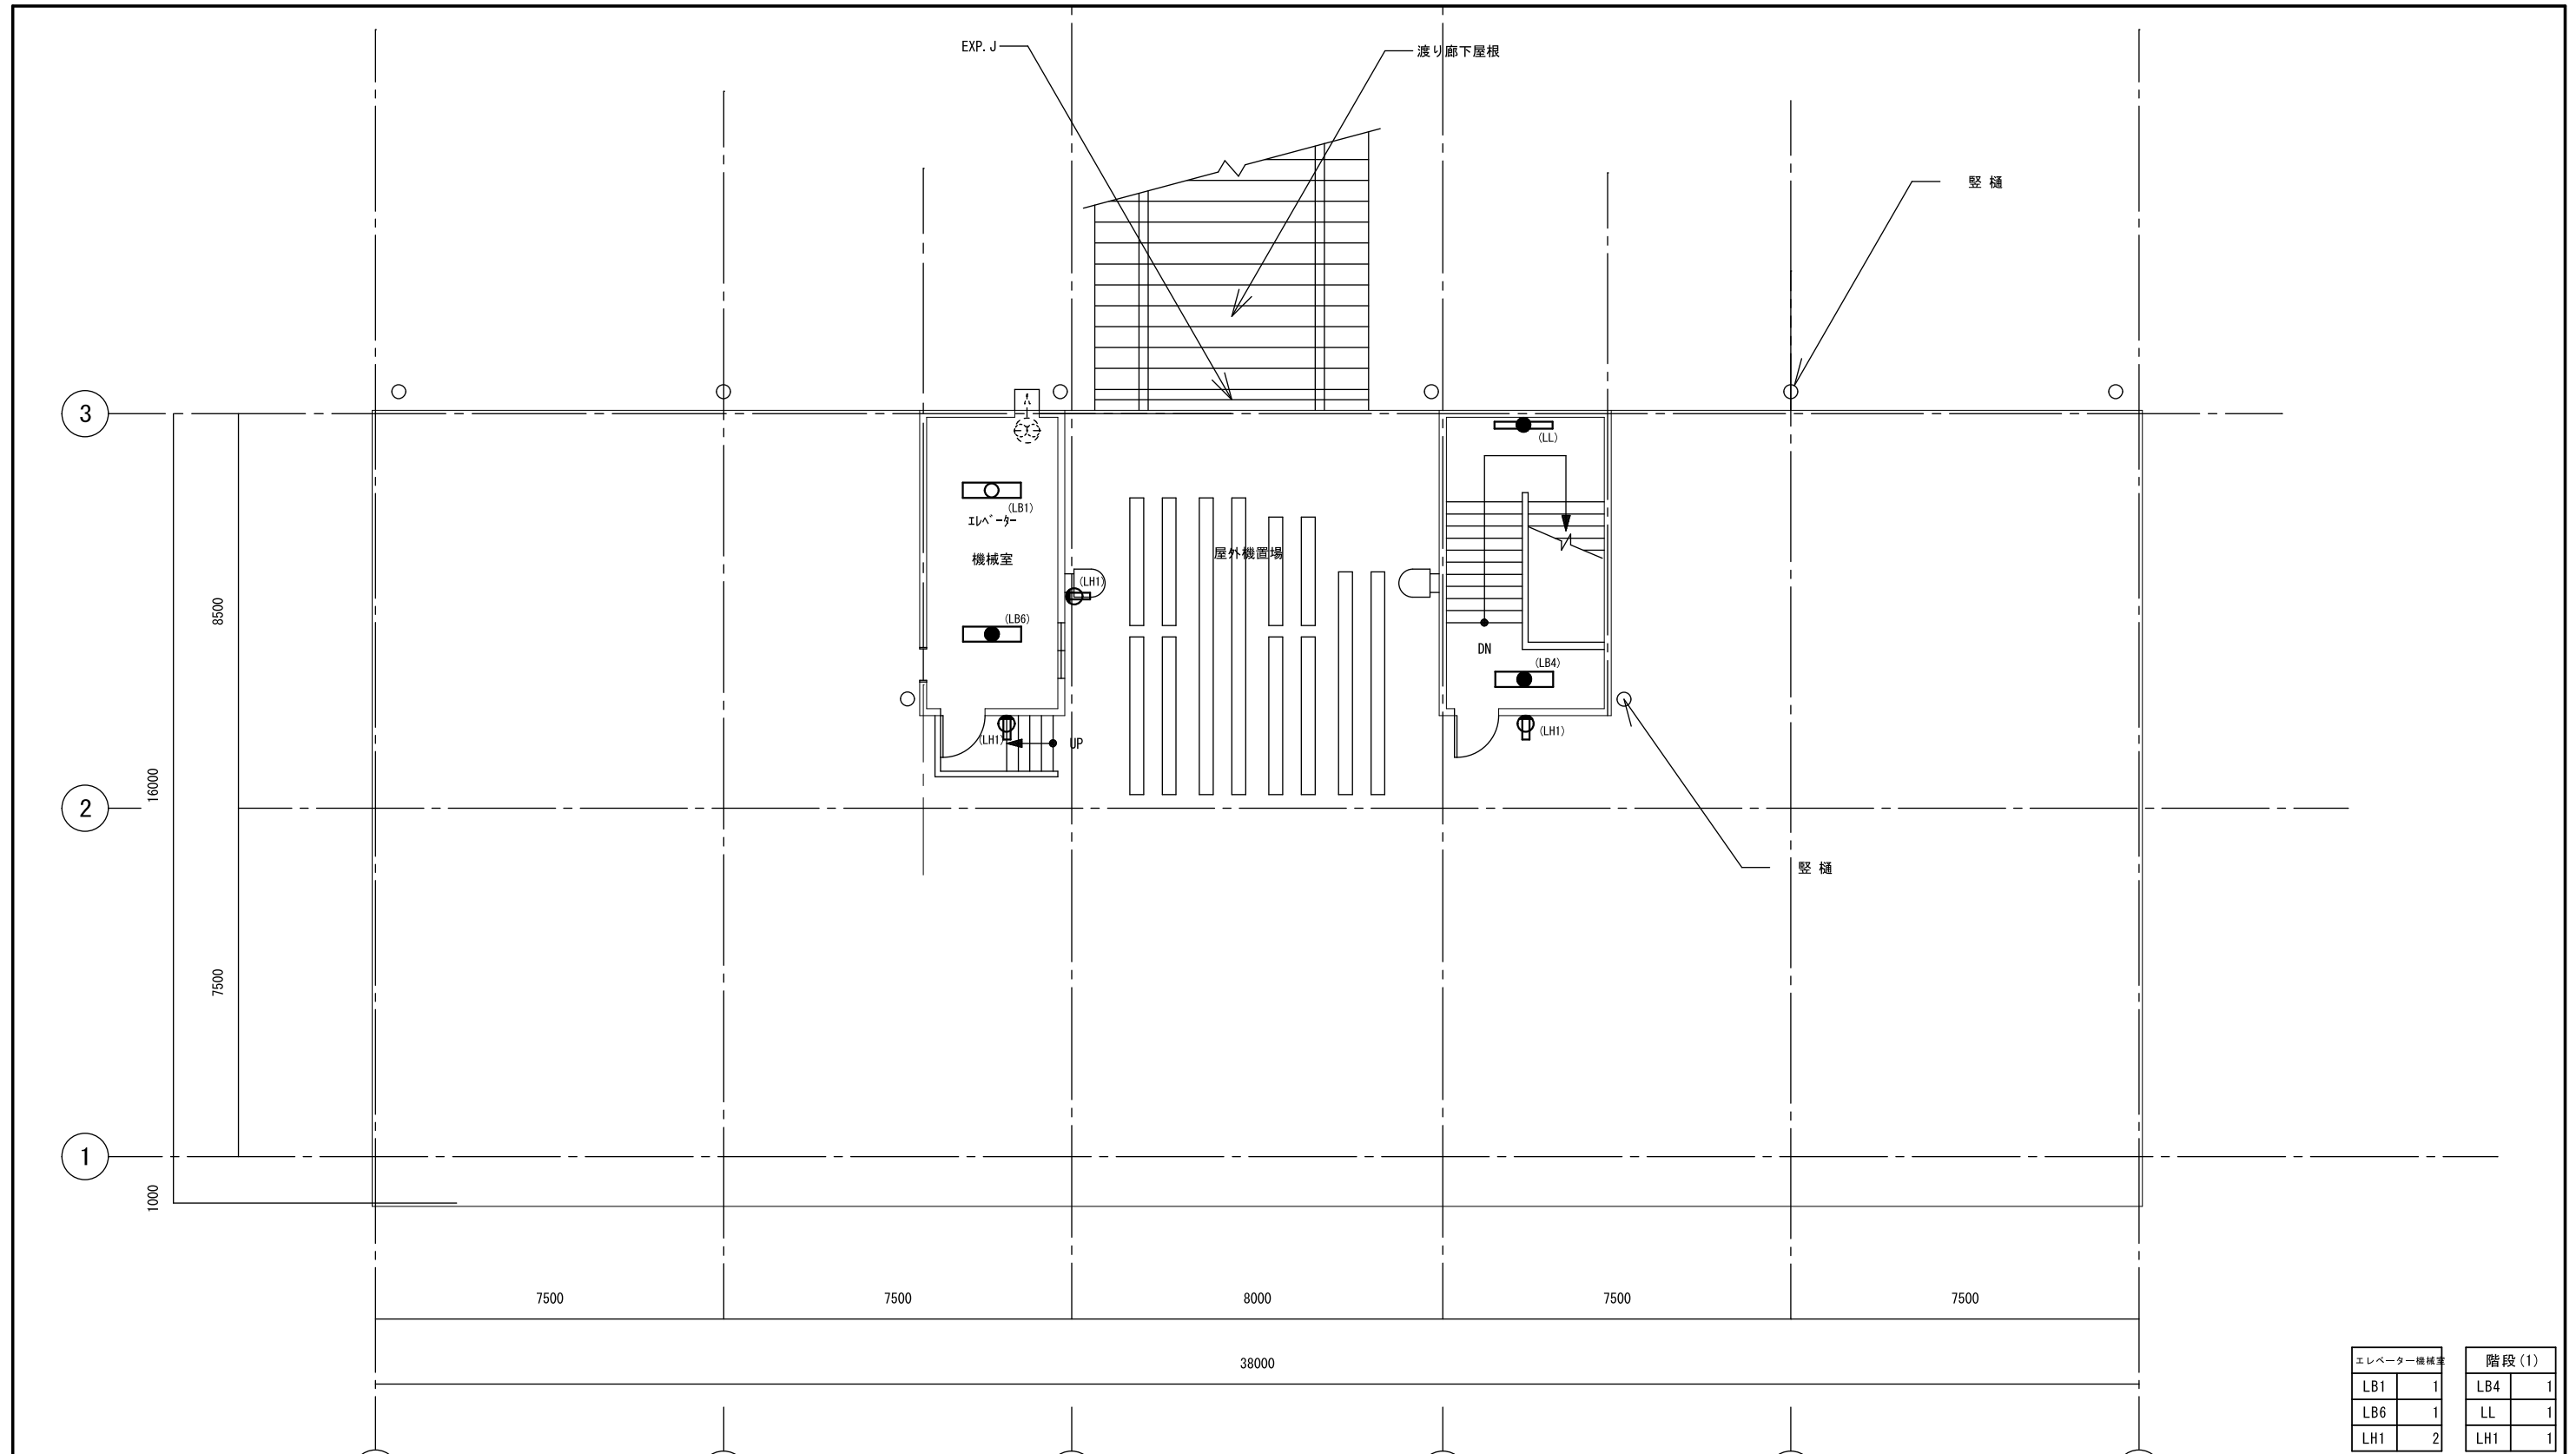


エレベーター機械室		階段 (1)	
LB1	1	LB4	1
LB6	1	LL	1
LH1	2	LH1	1

特記事項			
1) 図中特記なき記号は下記による			
記号	規格・仕様		
○ (LB1)	直付天井灯 LSST0-4-48 LN	新設	
● (LB4)	直付階段灯	新設	
● (LB6)	非常用直付天井灯	新設	
○ (LL)	直付階段灯	新設	
○ (LH1)	ウォールライト LBF3MP/RP-2-13 LN	新設	

R階平面図

特記事項	課長	担当課長	係長	担当	製作年月日	工事名称	内
					R4年3月18日	明石クリーンセンター管理棟外壁改修ほか工事	KE-16
	明石市市民生活局環境室資源循環課				図面名称	縮尺	全業
					管理棟 電灯設備 R階 [改修]	1/100	

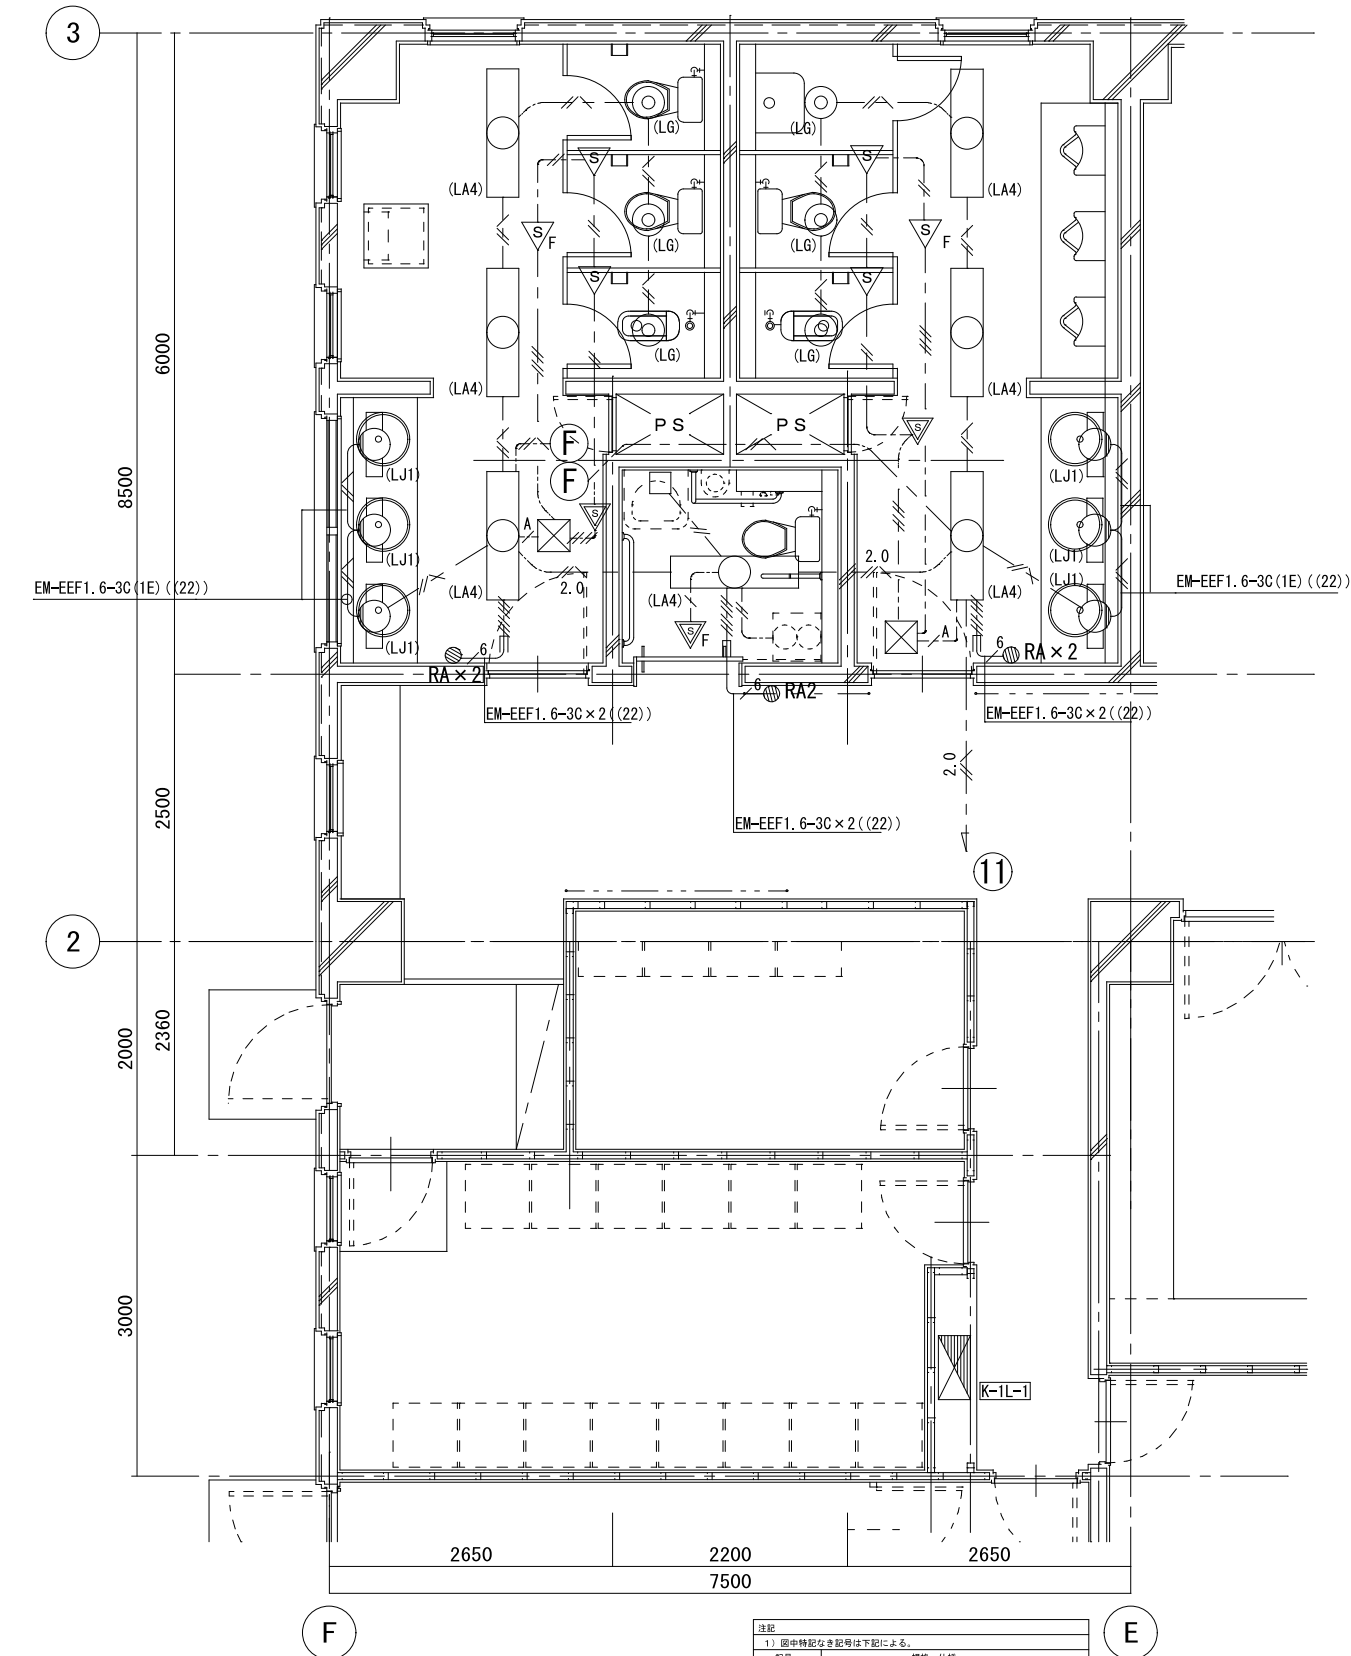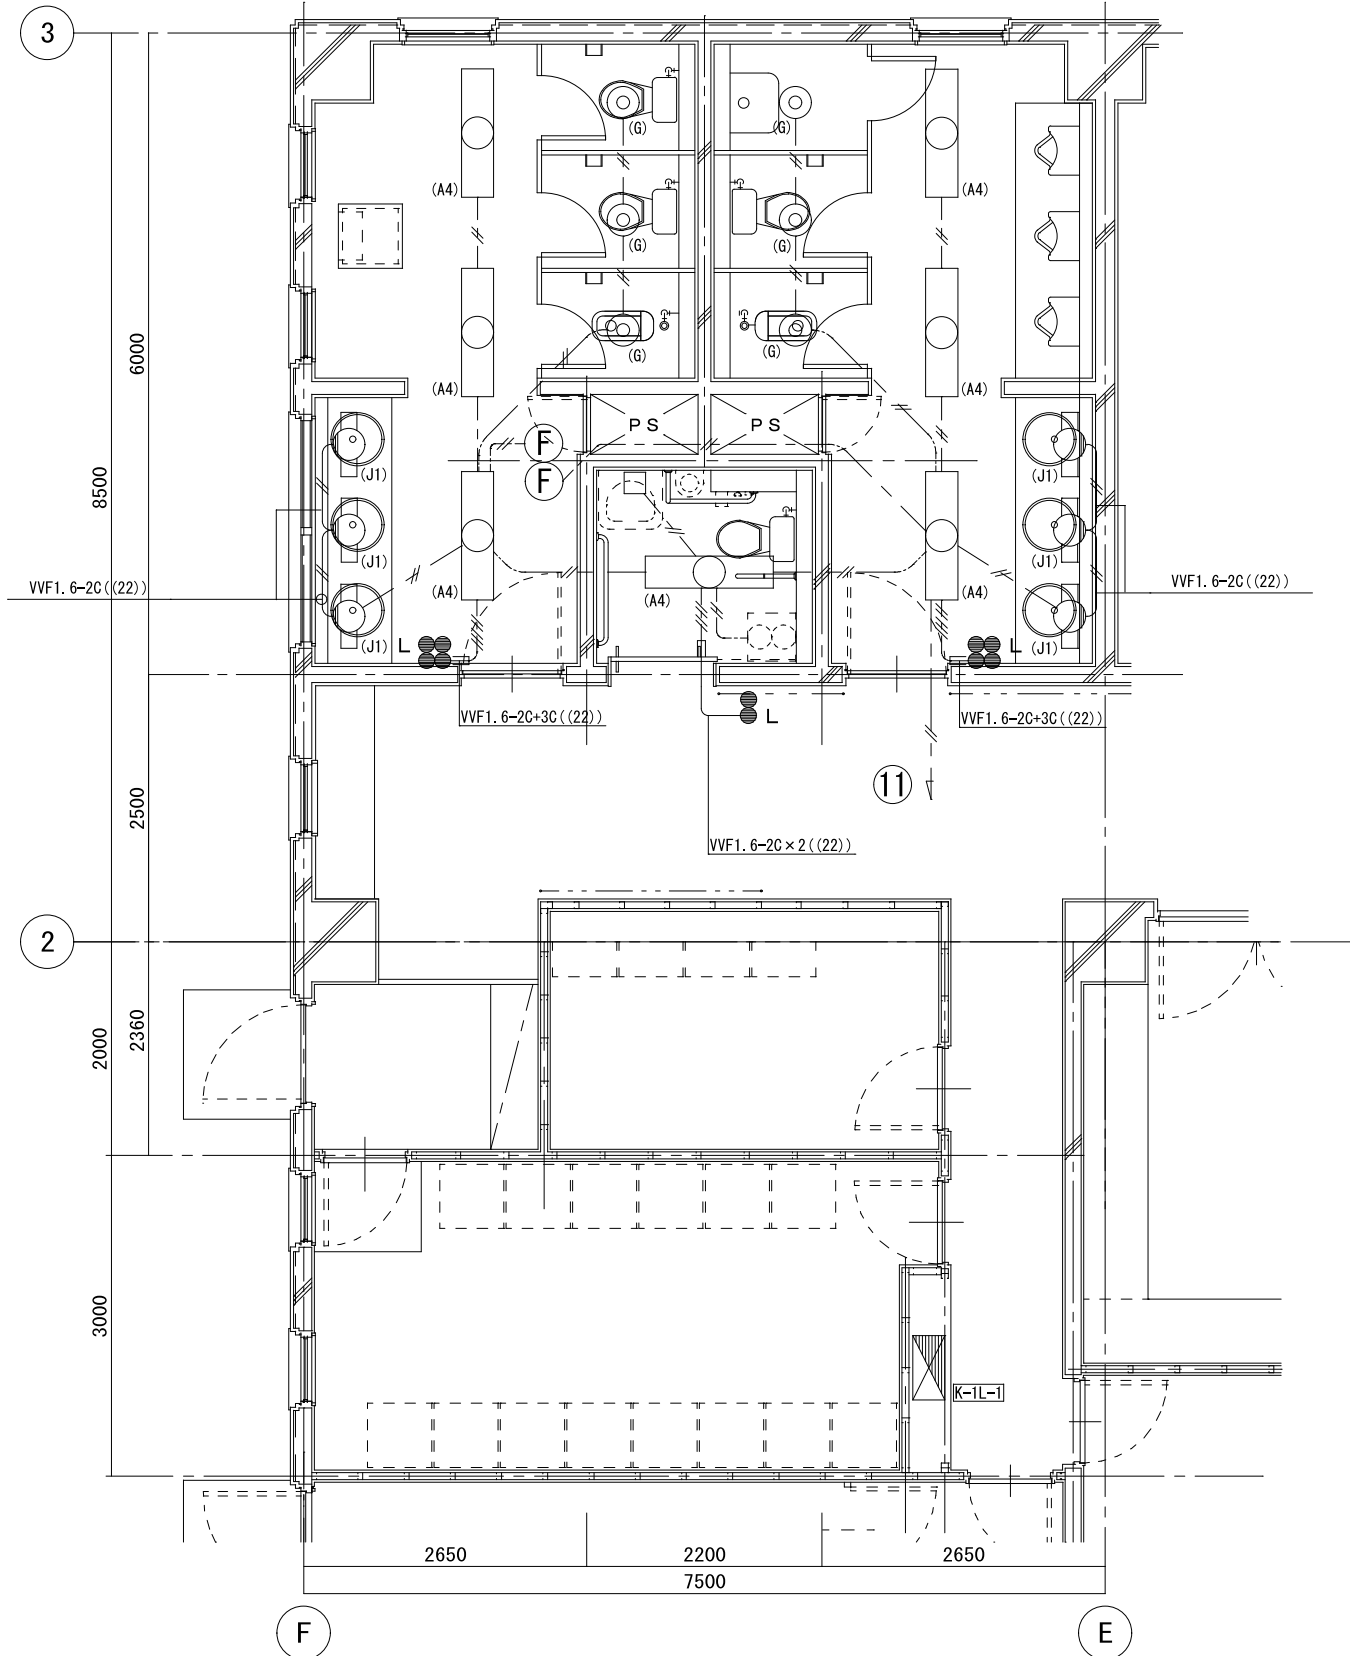

男子便所	女子便所	障害者用便所
A4 3	A4 3	A4 1
G 3	G 3	
J1 3	J1 3	

記号	規格・仕様	撤去
(A4)	下照開放型 LED FL200×2	撤去
(G)	蛍光灯ダウンライト FR12-0181	撤去
(J1)	ミラーライト FL200×1	撤去
(L)	IP15A×1+IP15A(L)×1	撤去
(F)	電灯分電盤 K-1L-1	撤去
(E)	天井換気扇	別働工事
(C)	天井埋込型シロコファン	別働工事

記号	規格・仕様	コログシ
VVF1.6-2C		コログシ
VVF1.6-3C		コログシ
VVF1.6-2C+3C(1E)		コログシ



1階便所平面詳細図

1階便所平面詳細図

男子便所	女子便所	障害者用便所
LA4 3	LA4 3	LA4 1
LG 3	LG 3	
LJ1 3	LJ1 3	

記号	規格・仕様	撤去
(LJ1)	LS59-4-65 LED	撤去
(LA4)	LS59-4-65 LED	撤去
(L)	センサー付自動スイッチ 標準 広角照射型	撤去
(F)	熱線式自動スイッチ 標準 換気扇接続端子付	撤去
(V)	熱線式自動スイッチ 子機 換気扇接続端子付	撤去
(RA2)	熱線式自動スイッチ 子機 換気扇接続端子付	撤去
(RA2)	センサー用自動スイッチ用操作ユニット(2回路用)	撤去
(RA2)	センサー用自動スイッチ用操作ユニット(2回路用×2)	撤去
(P)	P. BOX (VE) 150×150×100	撤去
(K-1L-1)	電灯分電盤 K-1L-1	撤去
(E)	天井換気扇	別働工事
(C)	天井埋込型シロコファン	別働工事

特記事項	課長	担当	製作年月日	工事名称	内
			R4年3月18日	明石クリーンセンター管理棟外壁改修ほか工事	KE-17
	明石市市民生活局環境室資源循環課			図面名称	全業
				管理棟 電灯設備 1階トイレ[現況・撤去・改修]	
				縮尺	
				1/50	

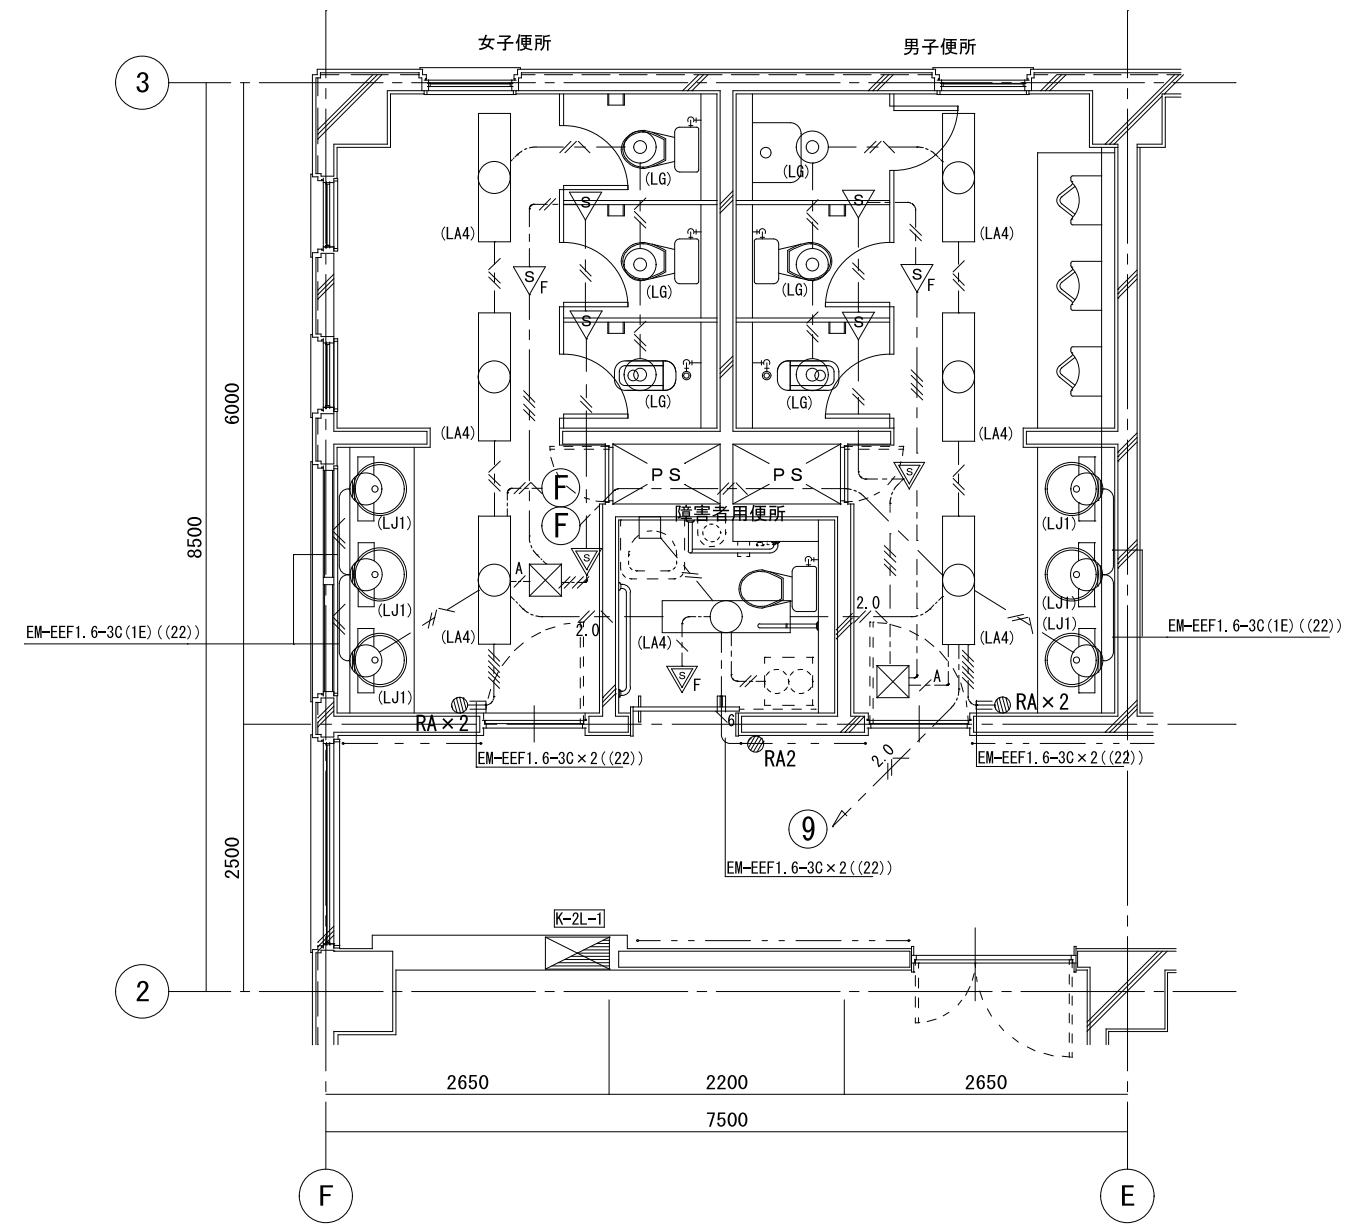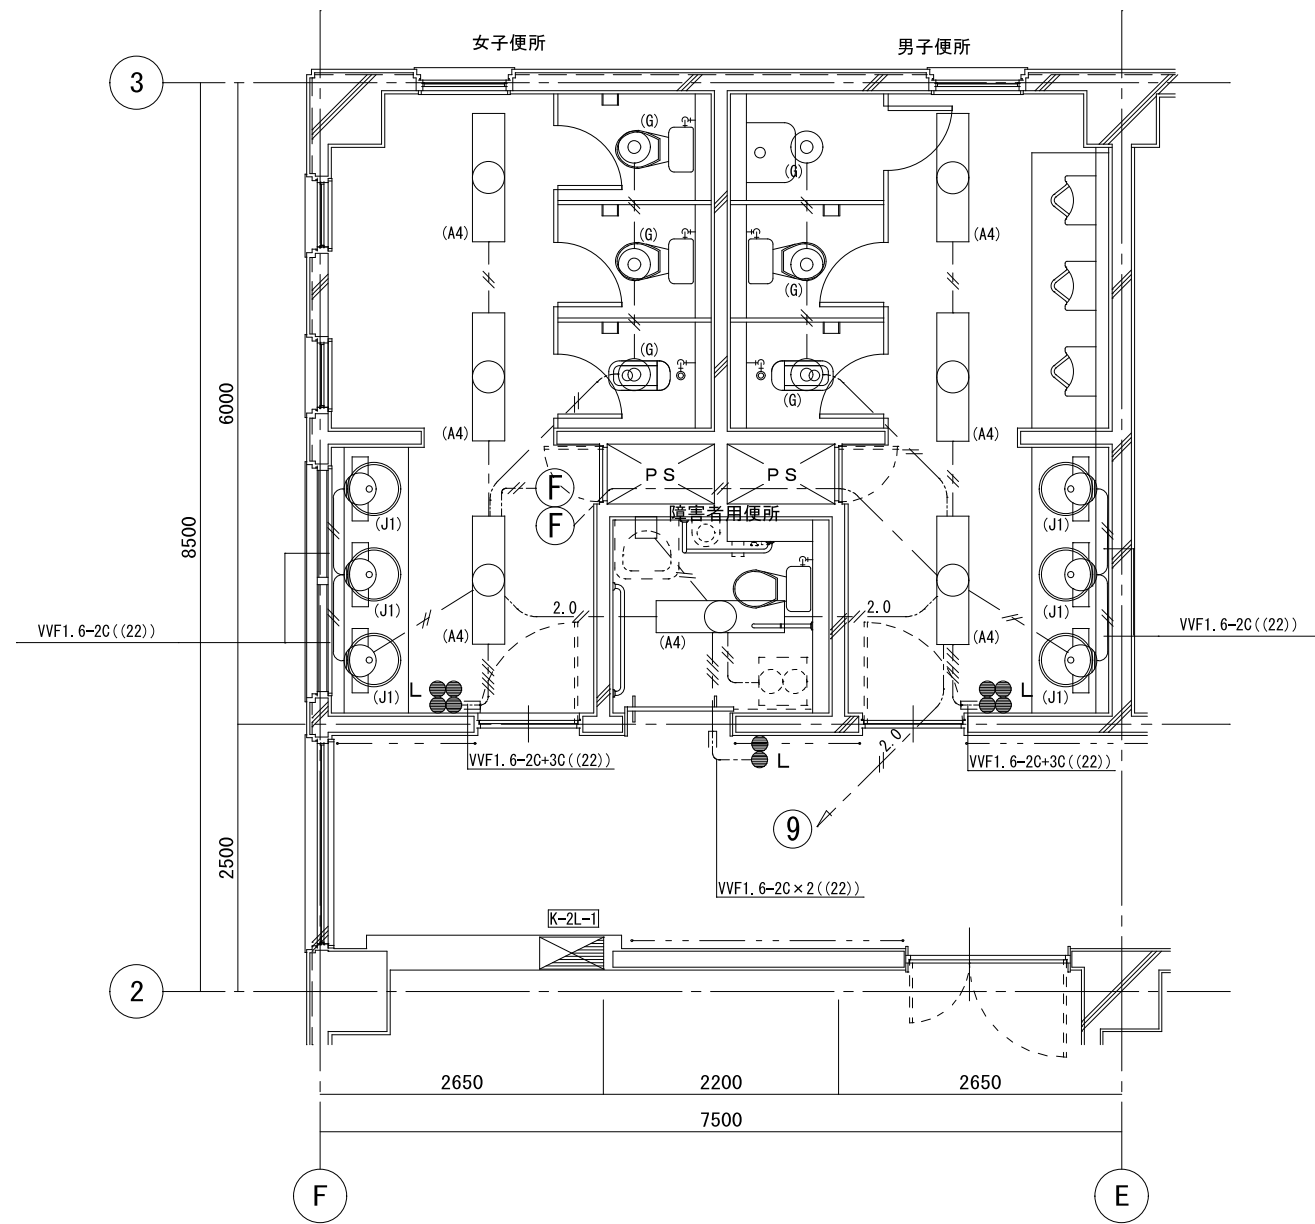

男子便所	女子便所	障害者用便所
A4 3	A4 3	A4 1
G 3	G 3	
J1 3	J1 3	

記号	規格・仕様	撤去
(A4)	下照開放型 LED FLX2P×2	撤去
(G)	蛍光灯ダウンライト FR12-D181	撤去
(J1)	ミラーライト FL200×1	撤去
	1P15A×1+1P15A(L)×1	撤去
	電灯分電盤 K-IL-1	残置
(E)	天井換気扇	別働工事
(F)	天井埋込型シロッコファン	別働工事

男子便所	女子便所	障害者用便所
LA4 3	LA4 3	LA4 1
LG 3	LG 3	
LJ1 3	LJ1 3	

記号	規格・仕様	撤去
	LS59-4-65 LED	撤去
(LA4)	LSR1-13 LED	撤去
(LA4)	センサー 参考1)089508 LED	撤去
(LG)	熱線式自動スイッチ 露電 広角照射型	撤去
(LJ1)	熱線式自動スイッチ 露電 狭角照射型	撤去
	熱線式自動スイッチ 子機 熱気感知触端子付	撤去
	熱線式自動スイッチ 子機 熱気感知触端子付	撤去
	センサー用自動スイッチ用操作ユニット(2回路用)	撤去
	センサー用自動スイッチ用操作ユニット(1回路用×2)	撤去
	P. BOX (VE) 150×150×100	撤去
	電灯分電盤 K-IL-1	残置
(E)	天井換気扇	別働工事
(F)	天井埋込型シロッコファン	別働工事

特記事項

課長 担当 係長 担



製作年月日 R4年3月18日

工事名称 明石クリーンセンター管理棟外壁改修ほか工事

図面名称 管理棟 電灯設備 2階トイレ [現況・撤去・改修] 縮尺 1/50

内 KE-18 全業

明石市市民生活局環境室資源循環課

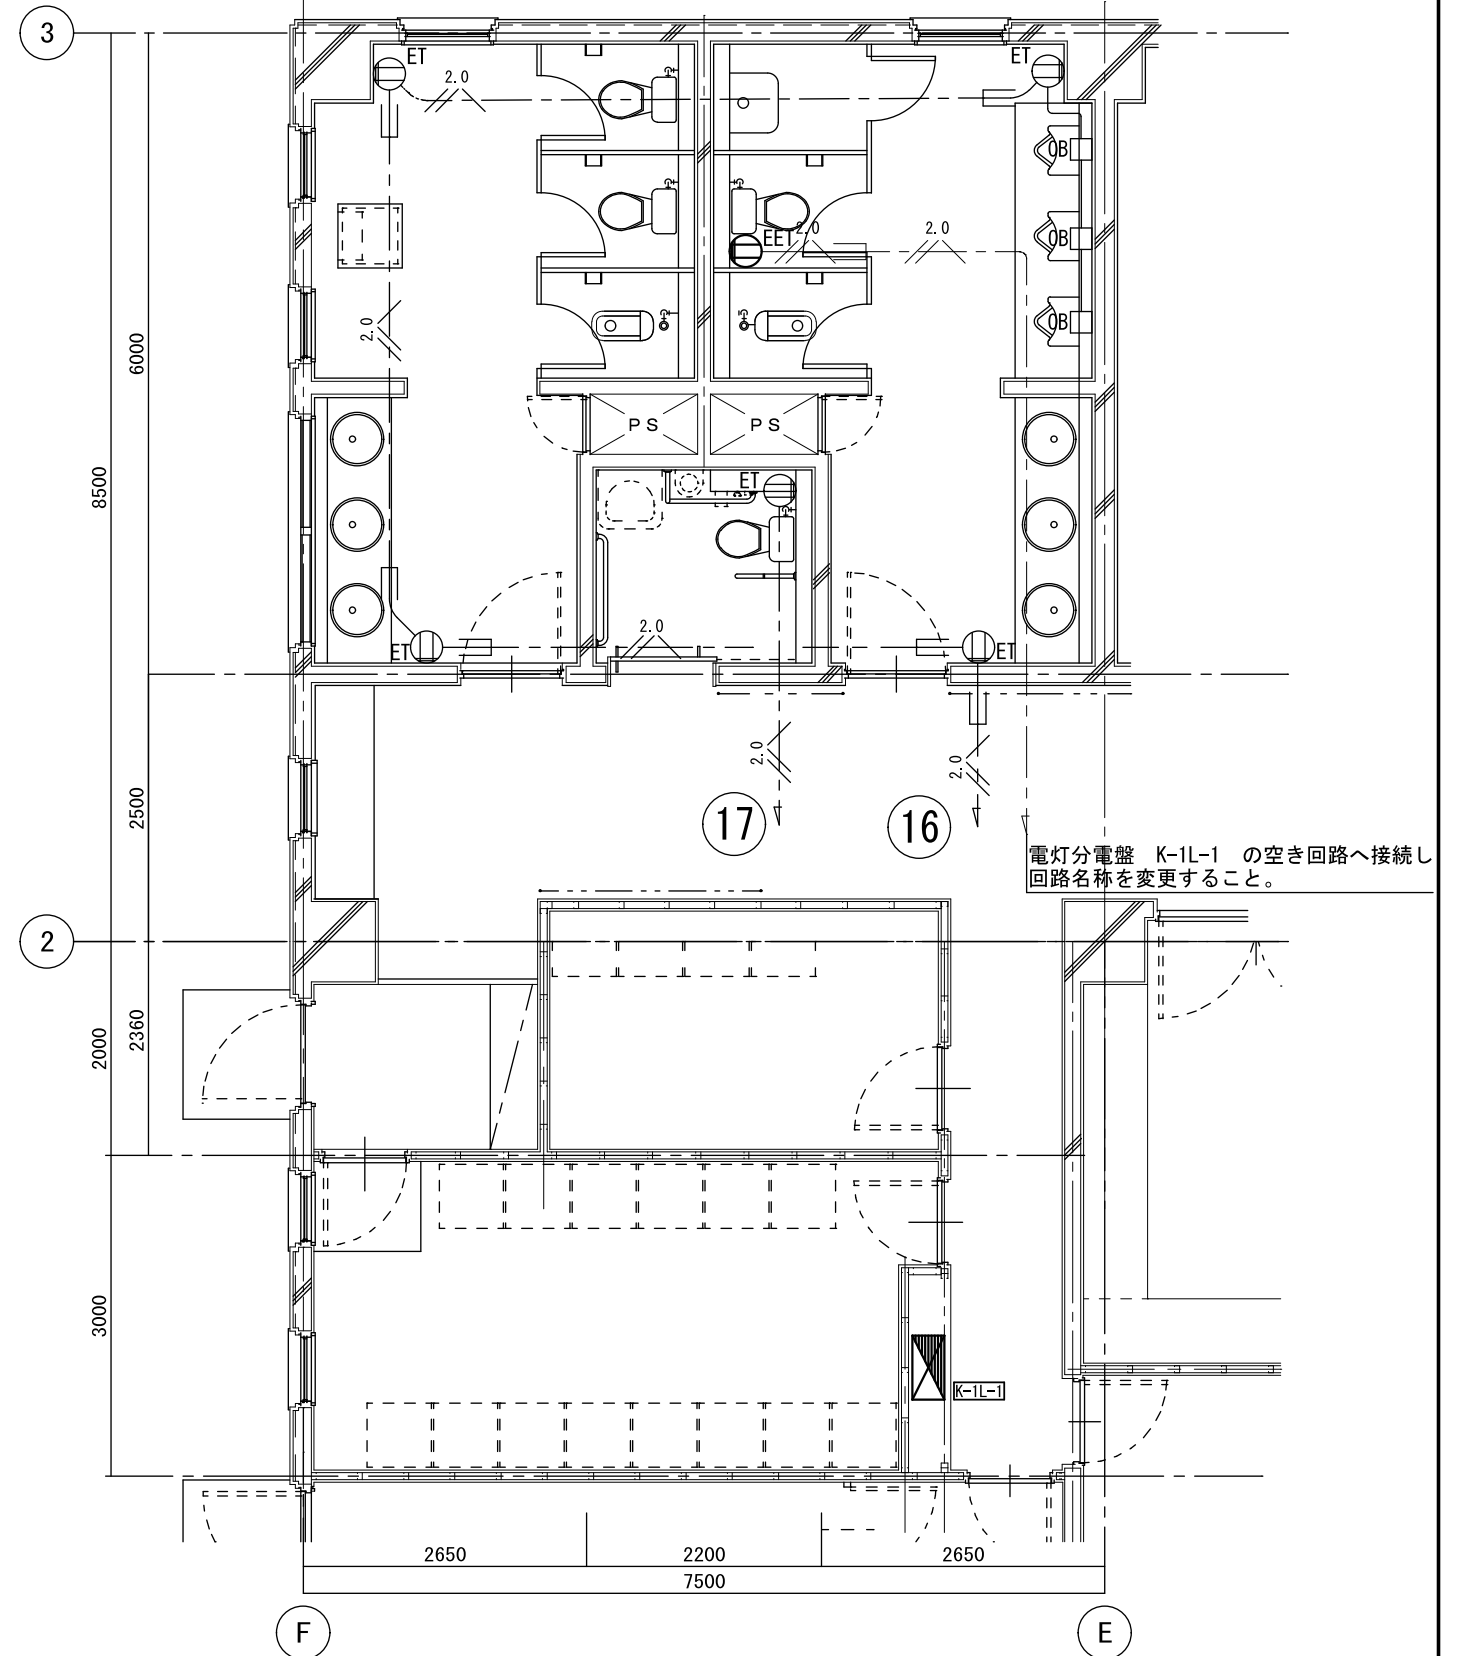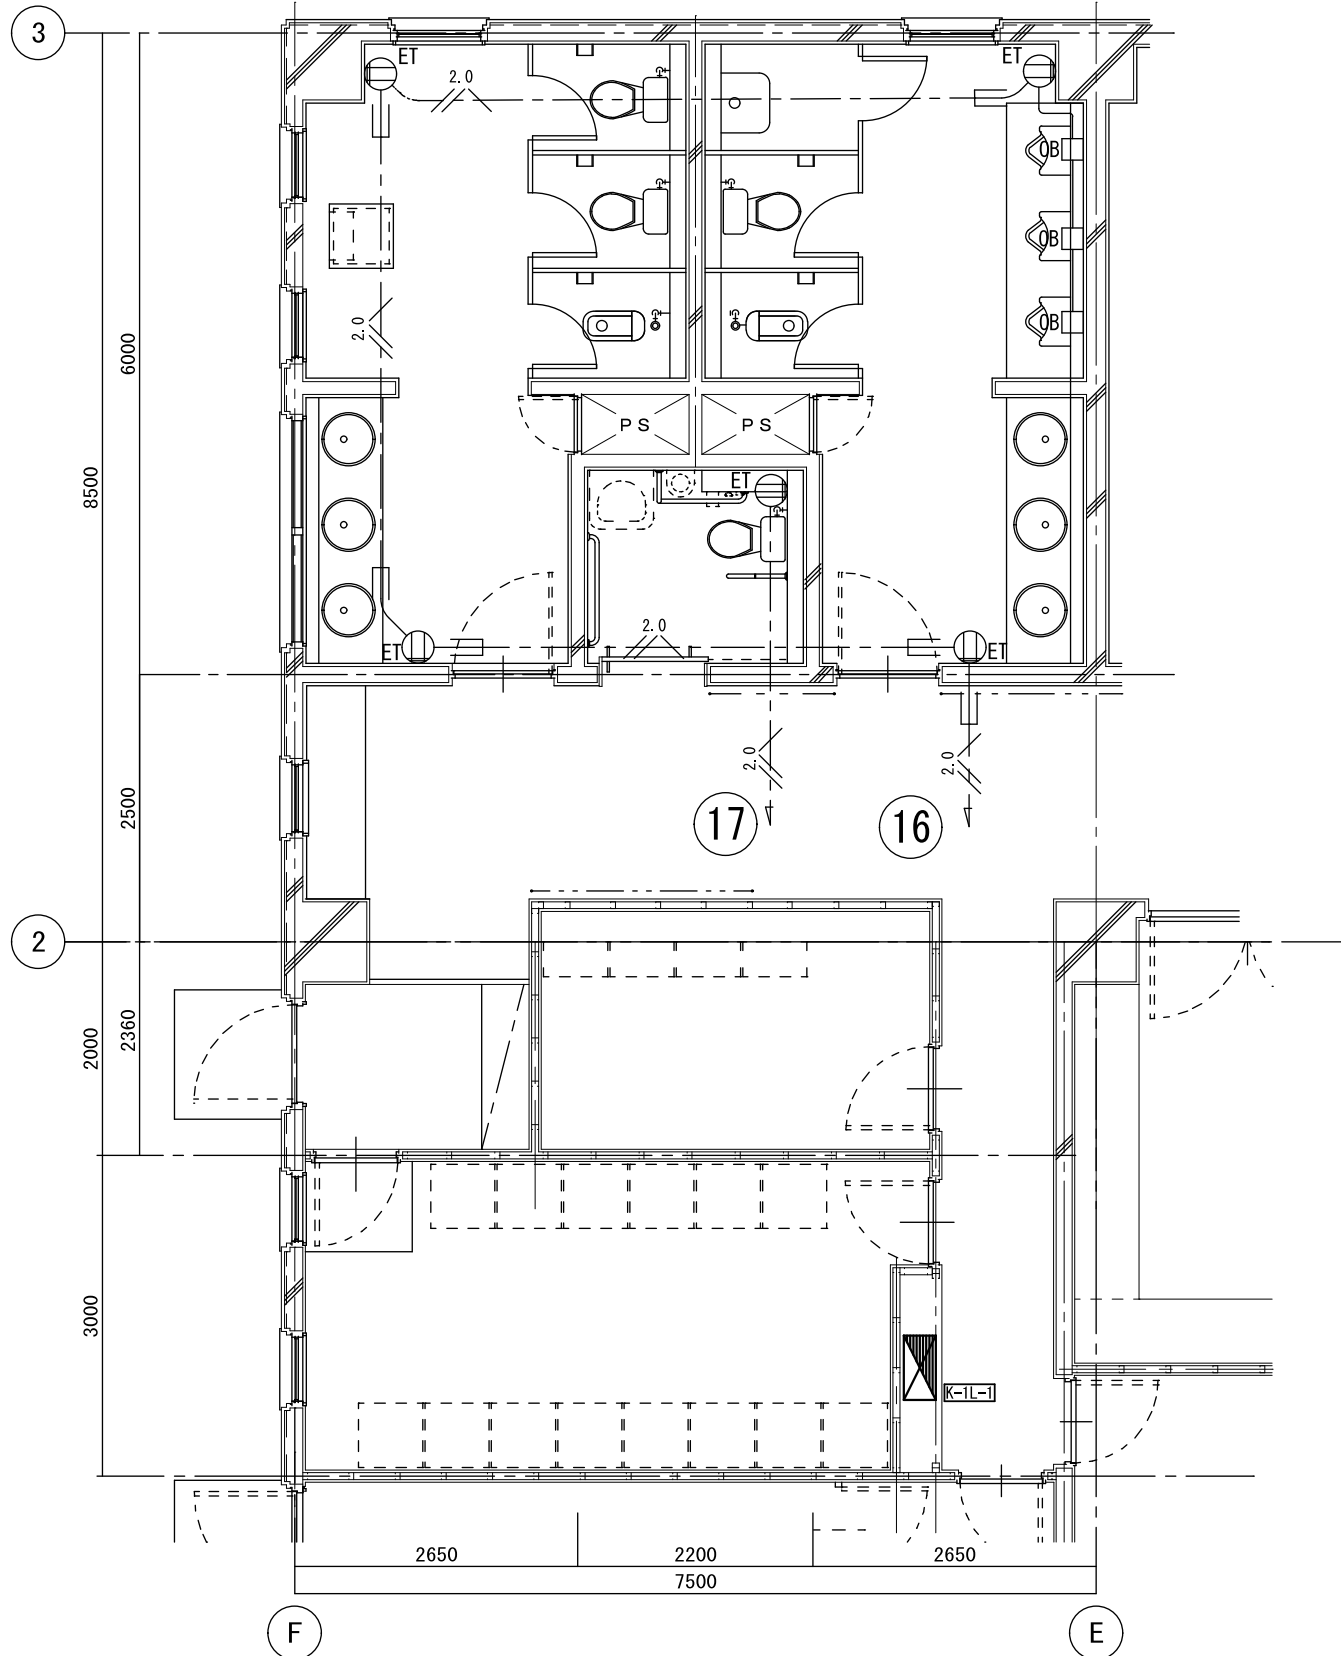

特記事項	
1) 図中特記なき記号は下記による。	
2) 図中細線は器具・機器ともに残置とする。	
記号	規格・仕様
⊙ <sub>ET</sub>	2P15A×1+ET付(新金属)
□	アウトレットボックス 中角浅型
⊞	電灯分電盤 K-1L-1

特記事項	
1) 図中特記なき記号は下記による。	
2) 図中細線は、配管・配線ともに残置とする。	
記号	規格・仕様
—	VVF2, 0-3C (1E)
—	VVF2, 0-3C (1E)
—	VVF2, 0-3C (1E)

特記事項	
1) 図中特記なき記号は下記による。	
2) 図中細線は器具・機器ともに残置とする。	
記号	規格・仕様
⊙ <sub>ET</sub>	2P15A×1+ET付(新金属)(ウォシュレット専用)
⊙ <sub>ET</sub>	2P15A×1+ET付(新金属)
□	アウトレットボックス 中角浅型
⊞	電灯分電盤 K-1L-1



特記事項	
1) 図中特記なき記号は下記による。	
2) 図中細線は、配管・配線ともに残置とする。	
記号	規格・仕様
—	VVF2, 0-3C (1E)
—	VVF2, 0-3C (1E)
—	VVF2, 0-3C (1E)
—	EM-EFF2, 0-3C (1E)
—	EM-EFF2, 0-3C (1E)

1階便所平面詳細図

1階便所平面詳細図

特記事項	課長	担当	製作年月日	工事名称	内
			R4年3月18日	明石クリーンセンター管理棟外壁改修ほか工事	KE-23
	明石市市民生活局環境室資源循環課			図面名称	全業
				管理棟 コンセント設備 1階トイレ[現況・改修]	縮尺
					1/50



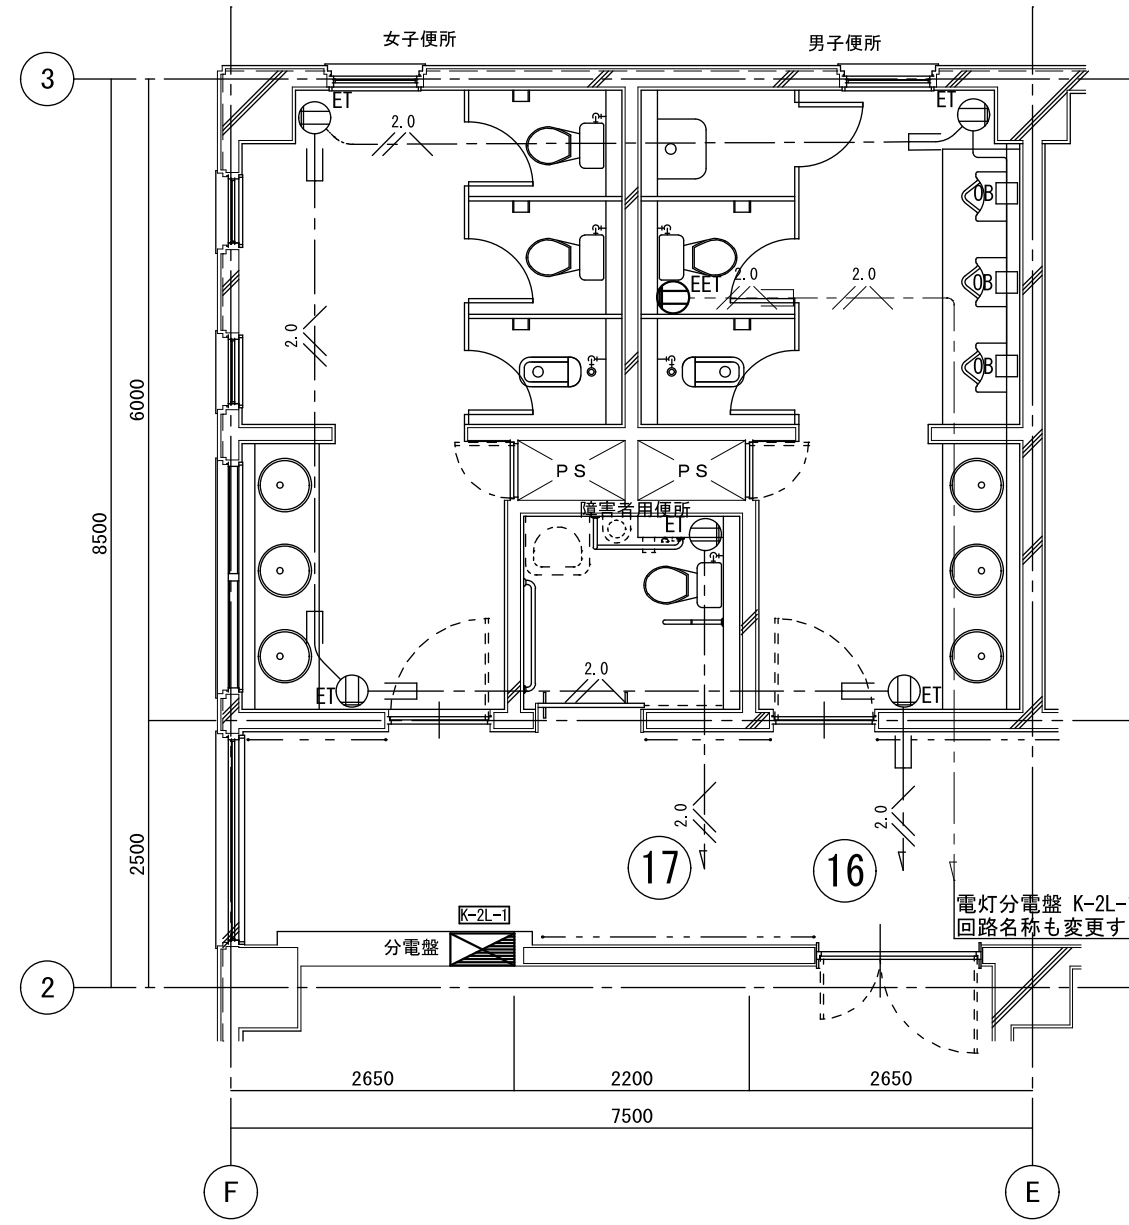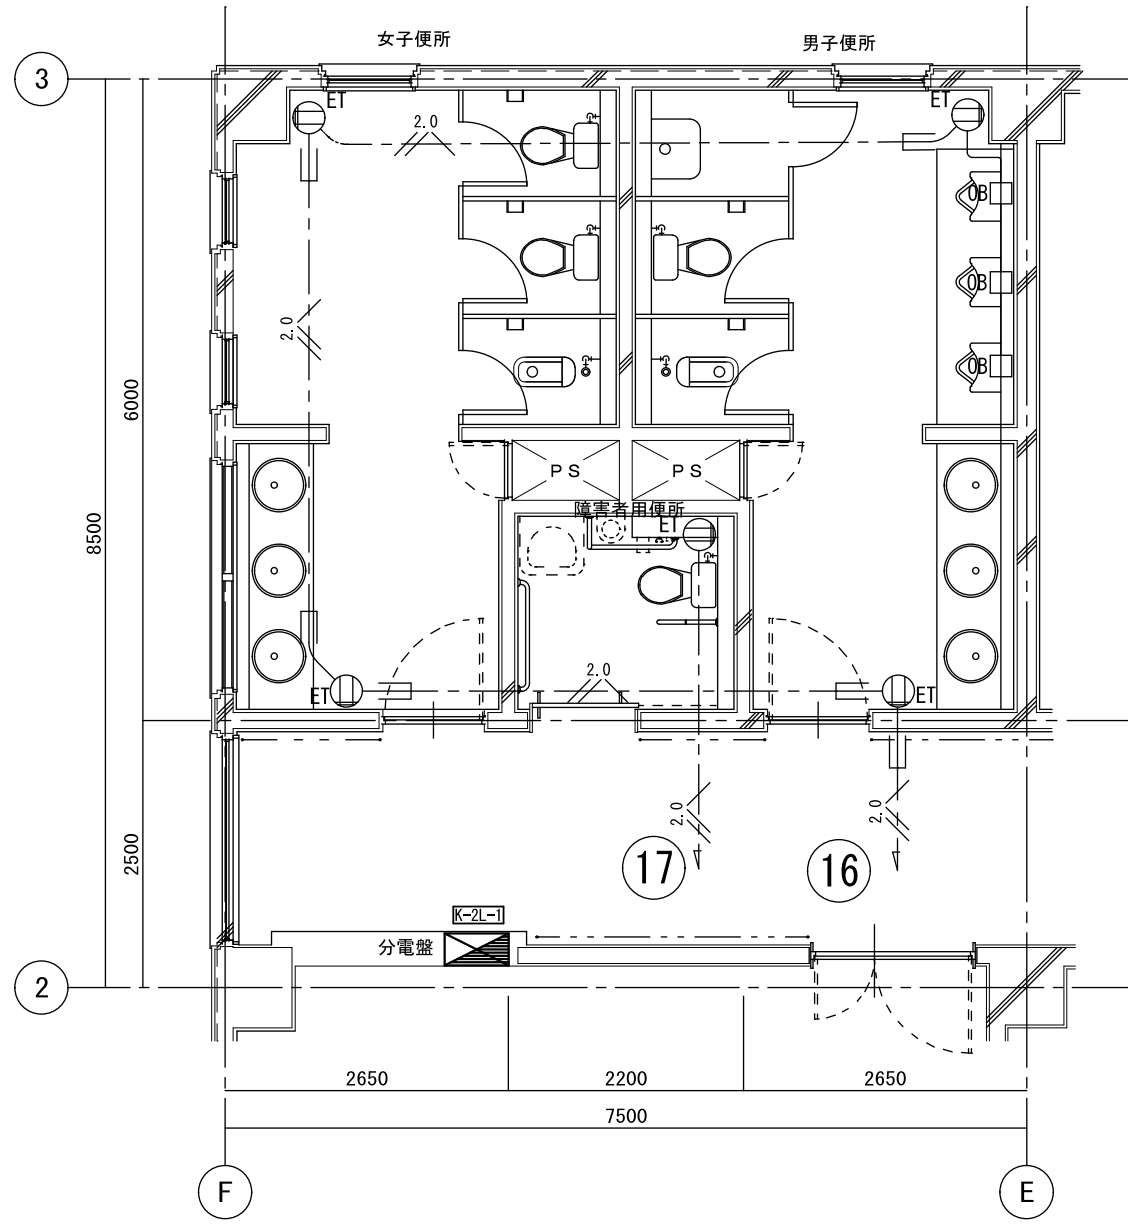

電灯分電盤 K-2L-1 の空き回路へ接続し回路名称も変更すること。

特記事項

1) 図中特記なき記号は下記による。

2) 図中細線は、器具・機器ともに残置とする。

記号	規格・仕様	
⊙ET	2P15A×1+ET付	残置
□	アウトレットボックス 中角浅型	残置
⊞	電灯分電盤 K-2L-1	残置

特記事項

1) 図中特記なき記号は下記による。

2) 図中細線は、配管・配線ともに残置とする。

記号	規格・仕様		
—	VVF2.0-3C(1E)	コロガシ	残置
—	VVF2.0-3C(1E)	PF22	残置
—	VVF2.0-3C(1E)	PF22	残置
—	EM-EEF2.0-3C(1E)	MM1	新設
—	EM-EEF2.0-3C(1E)	コロガシ	新設

特記事項

1) 図中特記なき記号は下記による。

2) 図中細線は、器具・機器ともに残置とする。

記号	規格・仕様	
⊙ET	2P15A×1+ET付	残置
□	アウトレットボックス 中角浅型	残置
⊞	電灯分電盤 K-2L-1	残置
⊙EET	2P15A×1+EET付	新設

特記事項


1) 図中特記なき記号は下記による。

2) 図中細線は、配管・配線ともに残置とする。

記号	規格・仕様		
—	VVF2.0-3C(1E)	コロガシ	残置
—	VVF2.0-3C(1E)	PF22	残置
—	VVF2.0-3C(1E)	PF22	残置
—	EM-EEF2.0-3C(1E)	MM1	新設
—	EM-EEF2.0-3C(1E)	コロガシ	新設

2階便所平面詳細図

2階便所平面詳細図

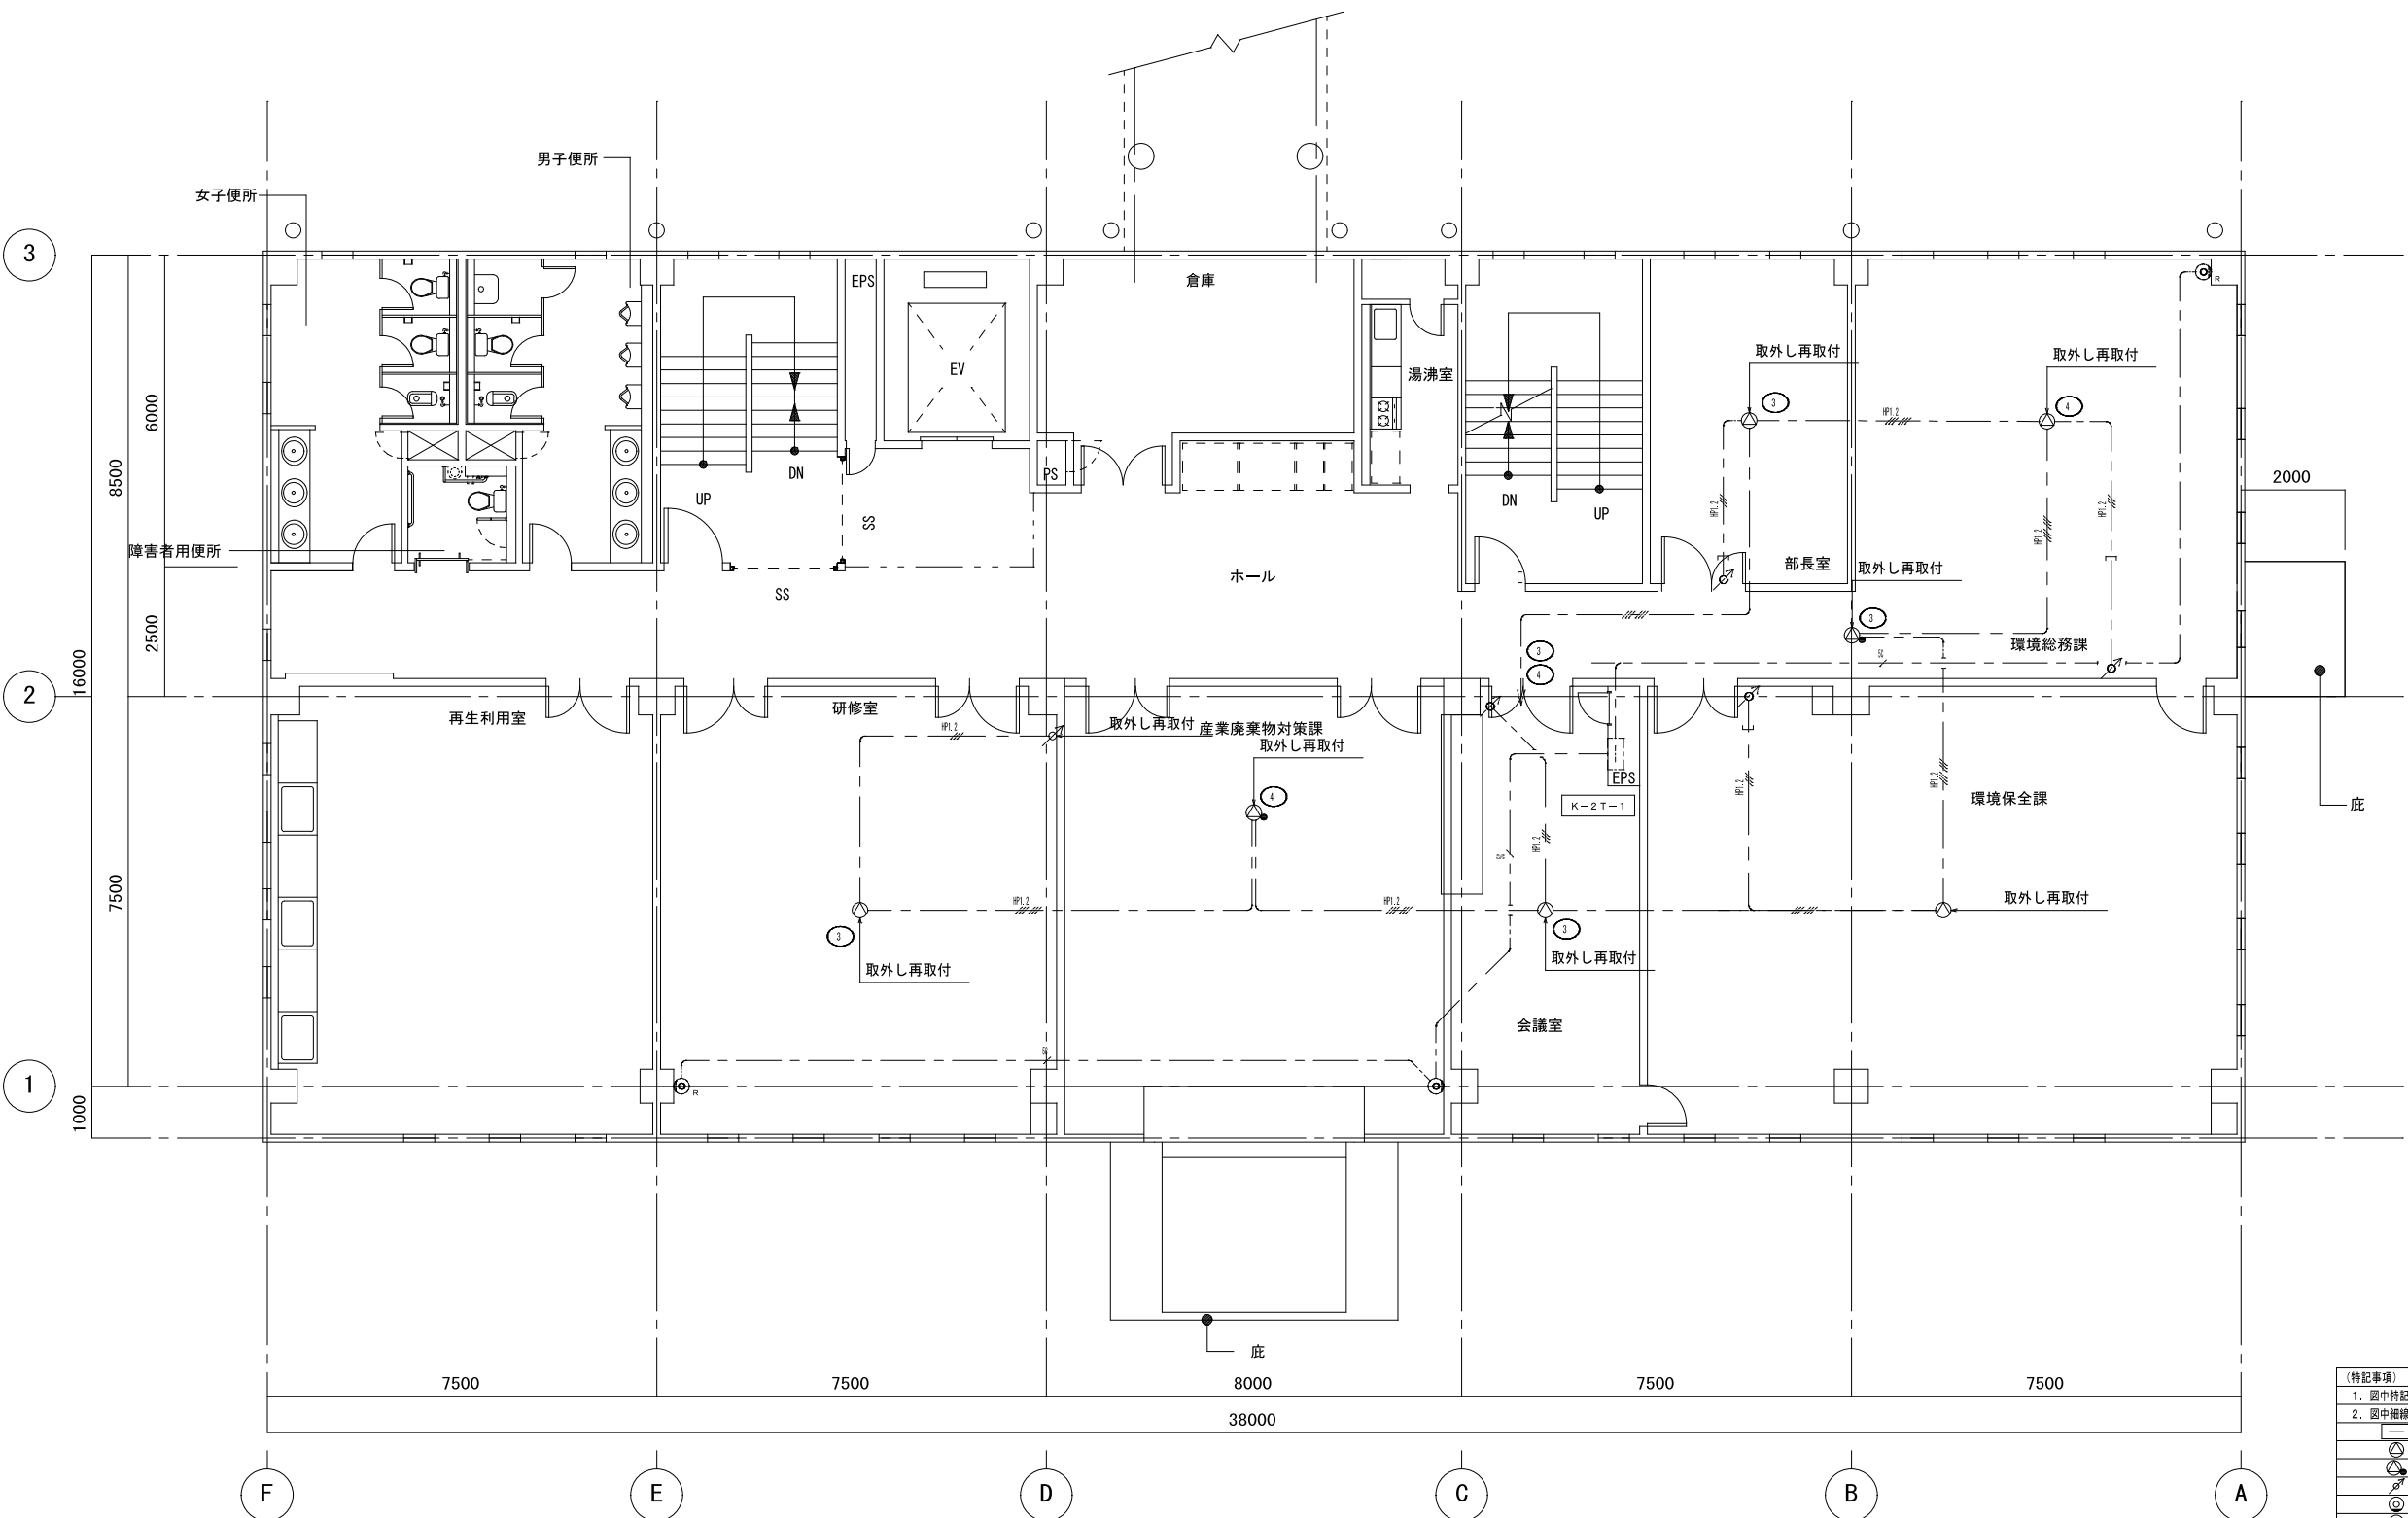

2階平面図 S=1/100

(特記事項)

1. 図中特記なき記号は下記による。
2. 図中細線は、残置とする。


○	端子盤
△	天井埋込スイッチ (樹脂ネット) 3W
△	天井スビ一カ (樹脂ネット) 3W ATT付
△	アッテネータ (壁埋込型) 3W
○	直列ユニット壁付 中間7.5Ω
○	直列ユニット壁付 端末7.5Ω

(特記事項)

1. 図中特記なき記号は下記による。
2. 図中細線は、配管・配線ともに残置とする。

HP1, 2	HP 1, 2-3 C	(PF16)
HP1, 2	HP 1, 2-3 C	(コロガシ)
HP1, 2	HP 1, 2-3 C x 2	(コロガシ)
S-C	S-5 C-FB	(PF16)

特記事項	・	課長	担当課長	係長	担当	製作年月日	工事名称	内
	・					R4年3月18日	明石クリーンセンター管理棟外壁改修ほか工事	KE-26
	・	明石市市民生活局環境室資源循環課				図面名称	縮尺	全業
	・					管理棟 2階 放送・テレビ共聴設備 【現況・撤去】	1/100	

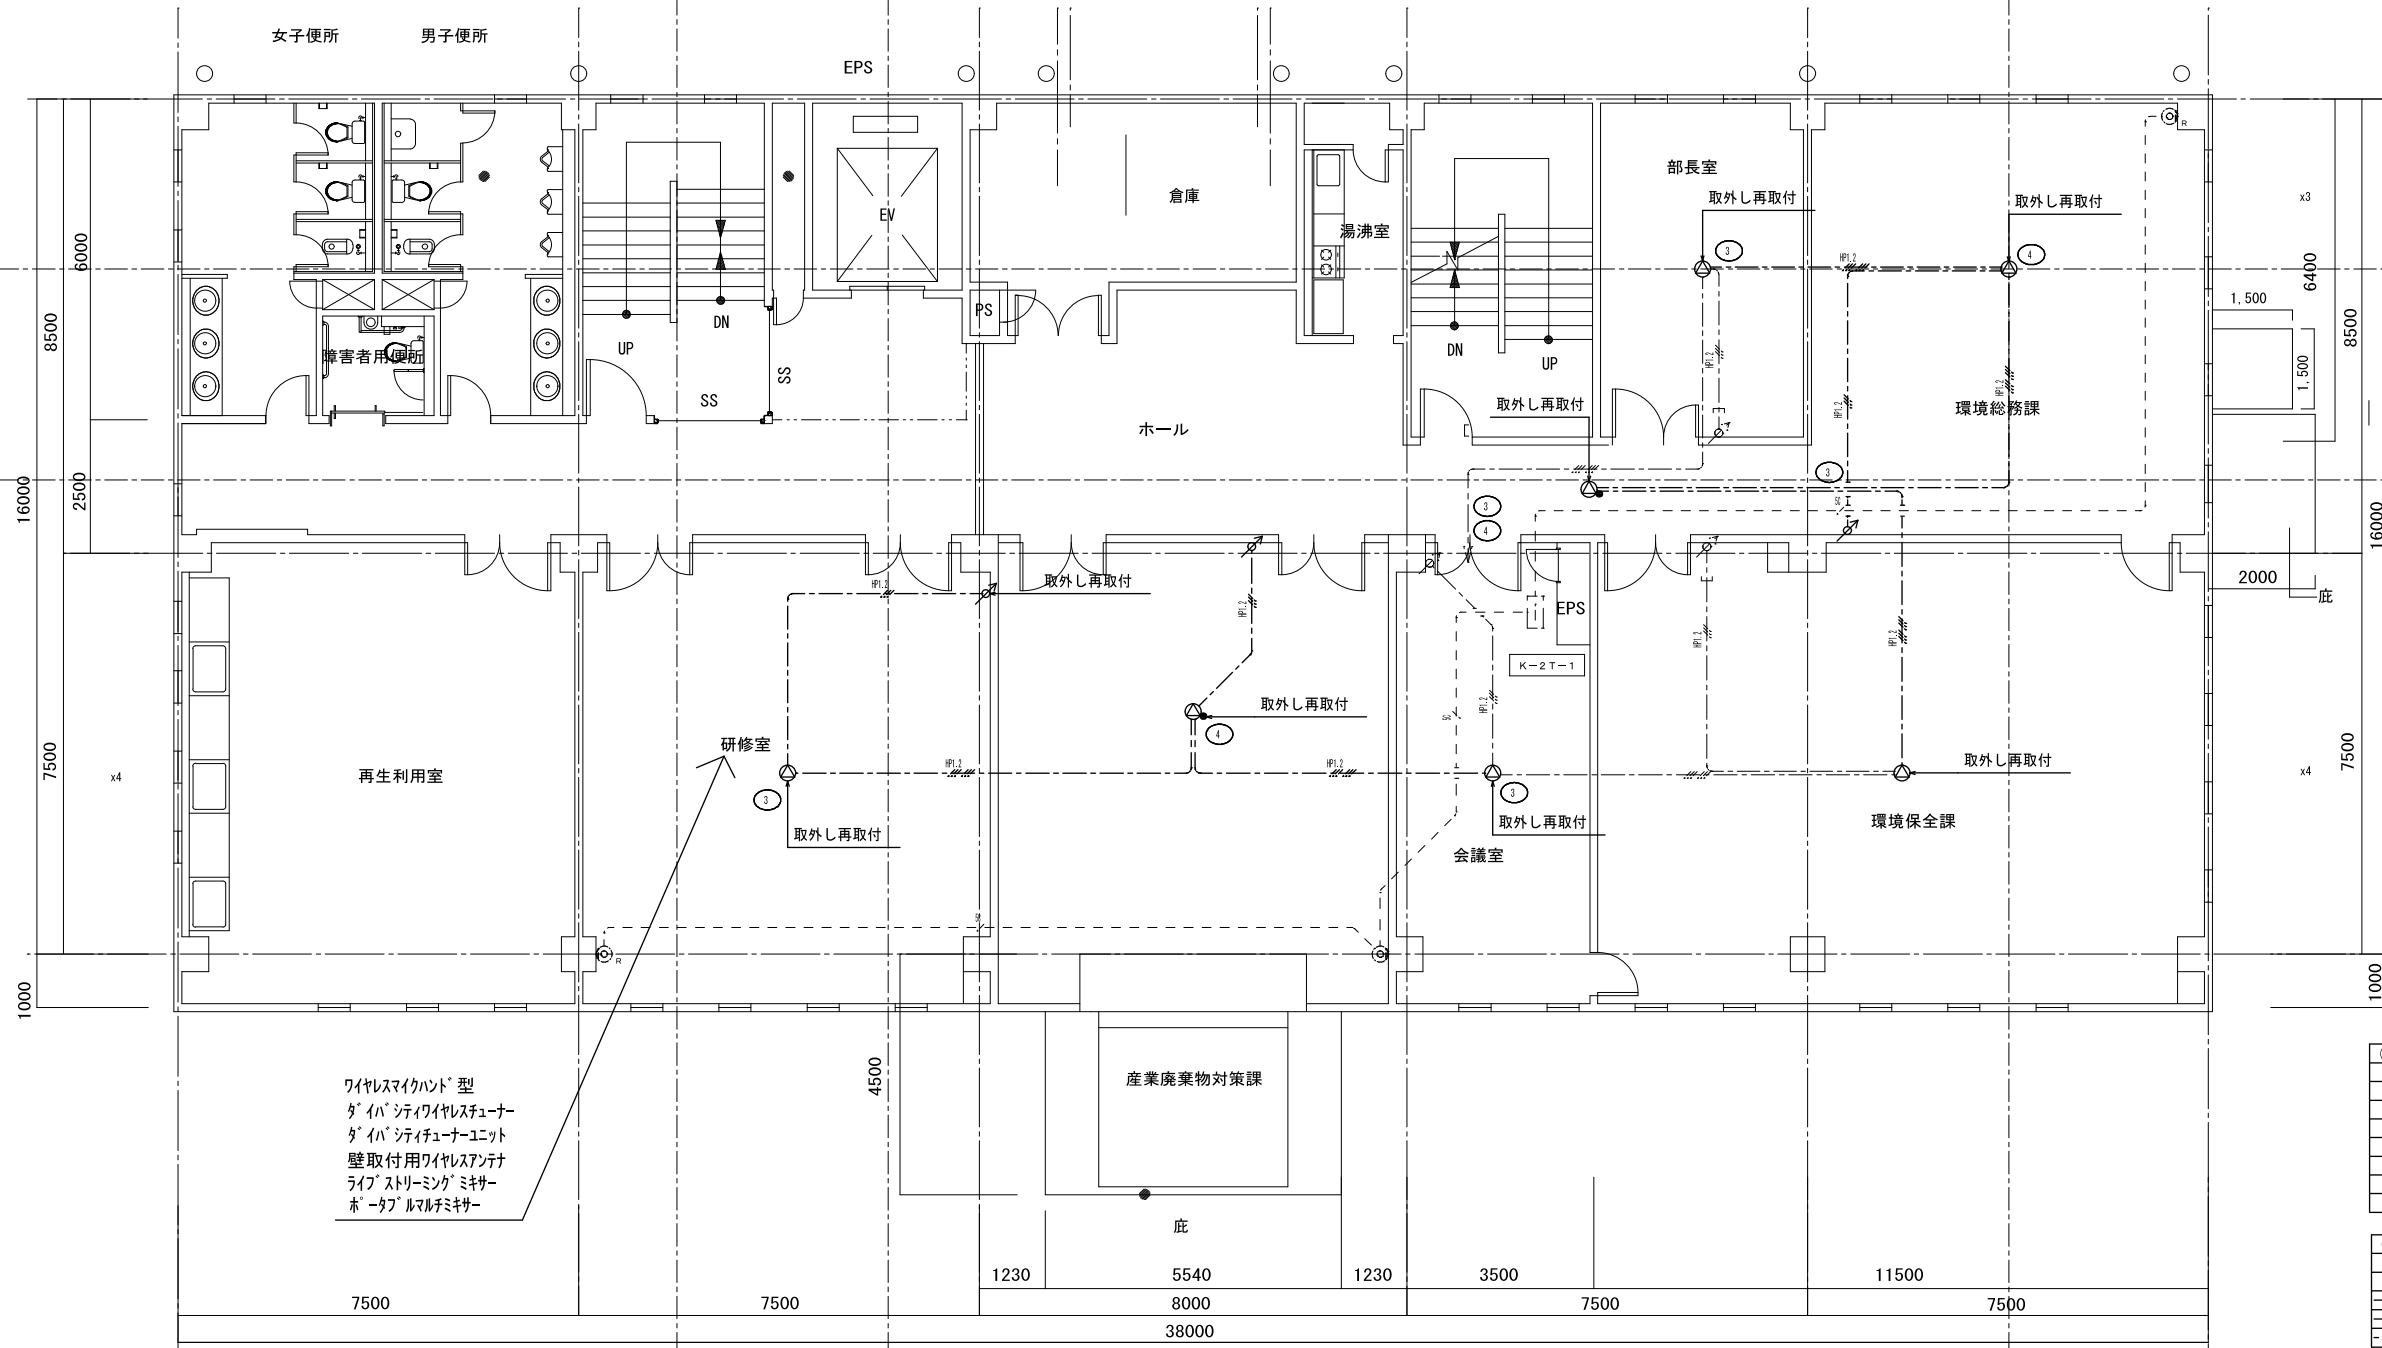

(特記事項)

1. 図中特記なき記号は下記による。
2. 図中細線は、配管・配線ともに残置とする。

	端子壁		
	天井埋込スピーカ (樹脂ネット) 3W		
	天井スピーカ (樹脂ネット) 3W ATT付		
	アッテナ (壁埋込型) 3W		
	並列ユニット壁付 中開75Ω		
	並列ユニット壁付 端末75Ω		


(特記事項)

1. 図中特記なき記号は下記による。
2. 図中細線は、配管・配線ともに残置とする。

	EM-HP1, 2-3C	(PF16)
	EM-HP1, 2-3C x 2	(コロガシ)
	EM-S-5C-FB	(PF16)

2階平面図 S=1/100


特記事項	・	課長	担当課長	係長	担当	製作年月日	工事名称	内
	・					R4年3月18日	明石クリーンセンター管理棟外壁改修ほか工事	KE-27
	・	明石市市民生活局環境室資源循環課				図面名称	縮尺	全業
	・					管理棟 2階 放送・テレビ共聴設備 [改修]	1/100	

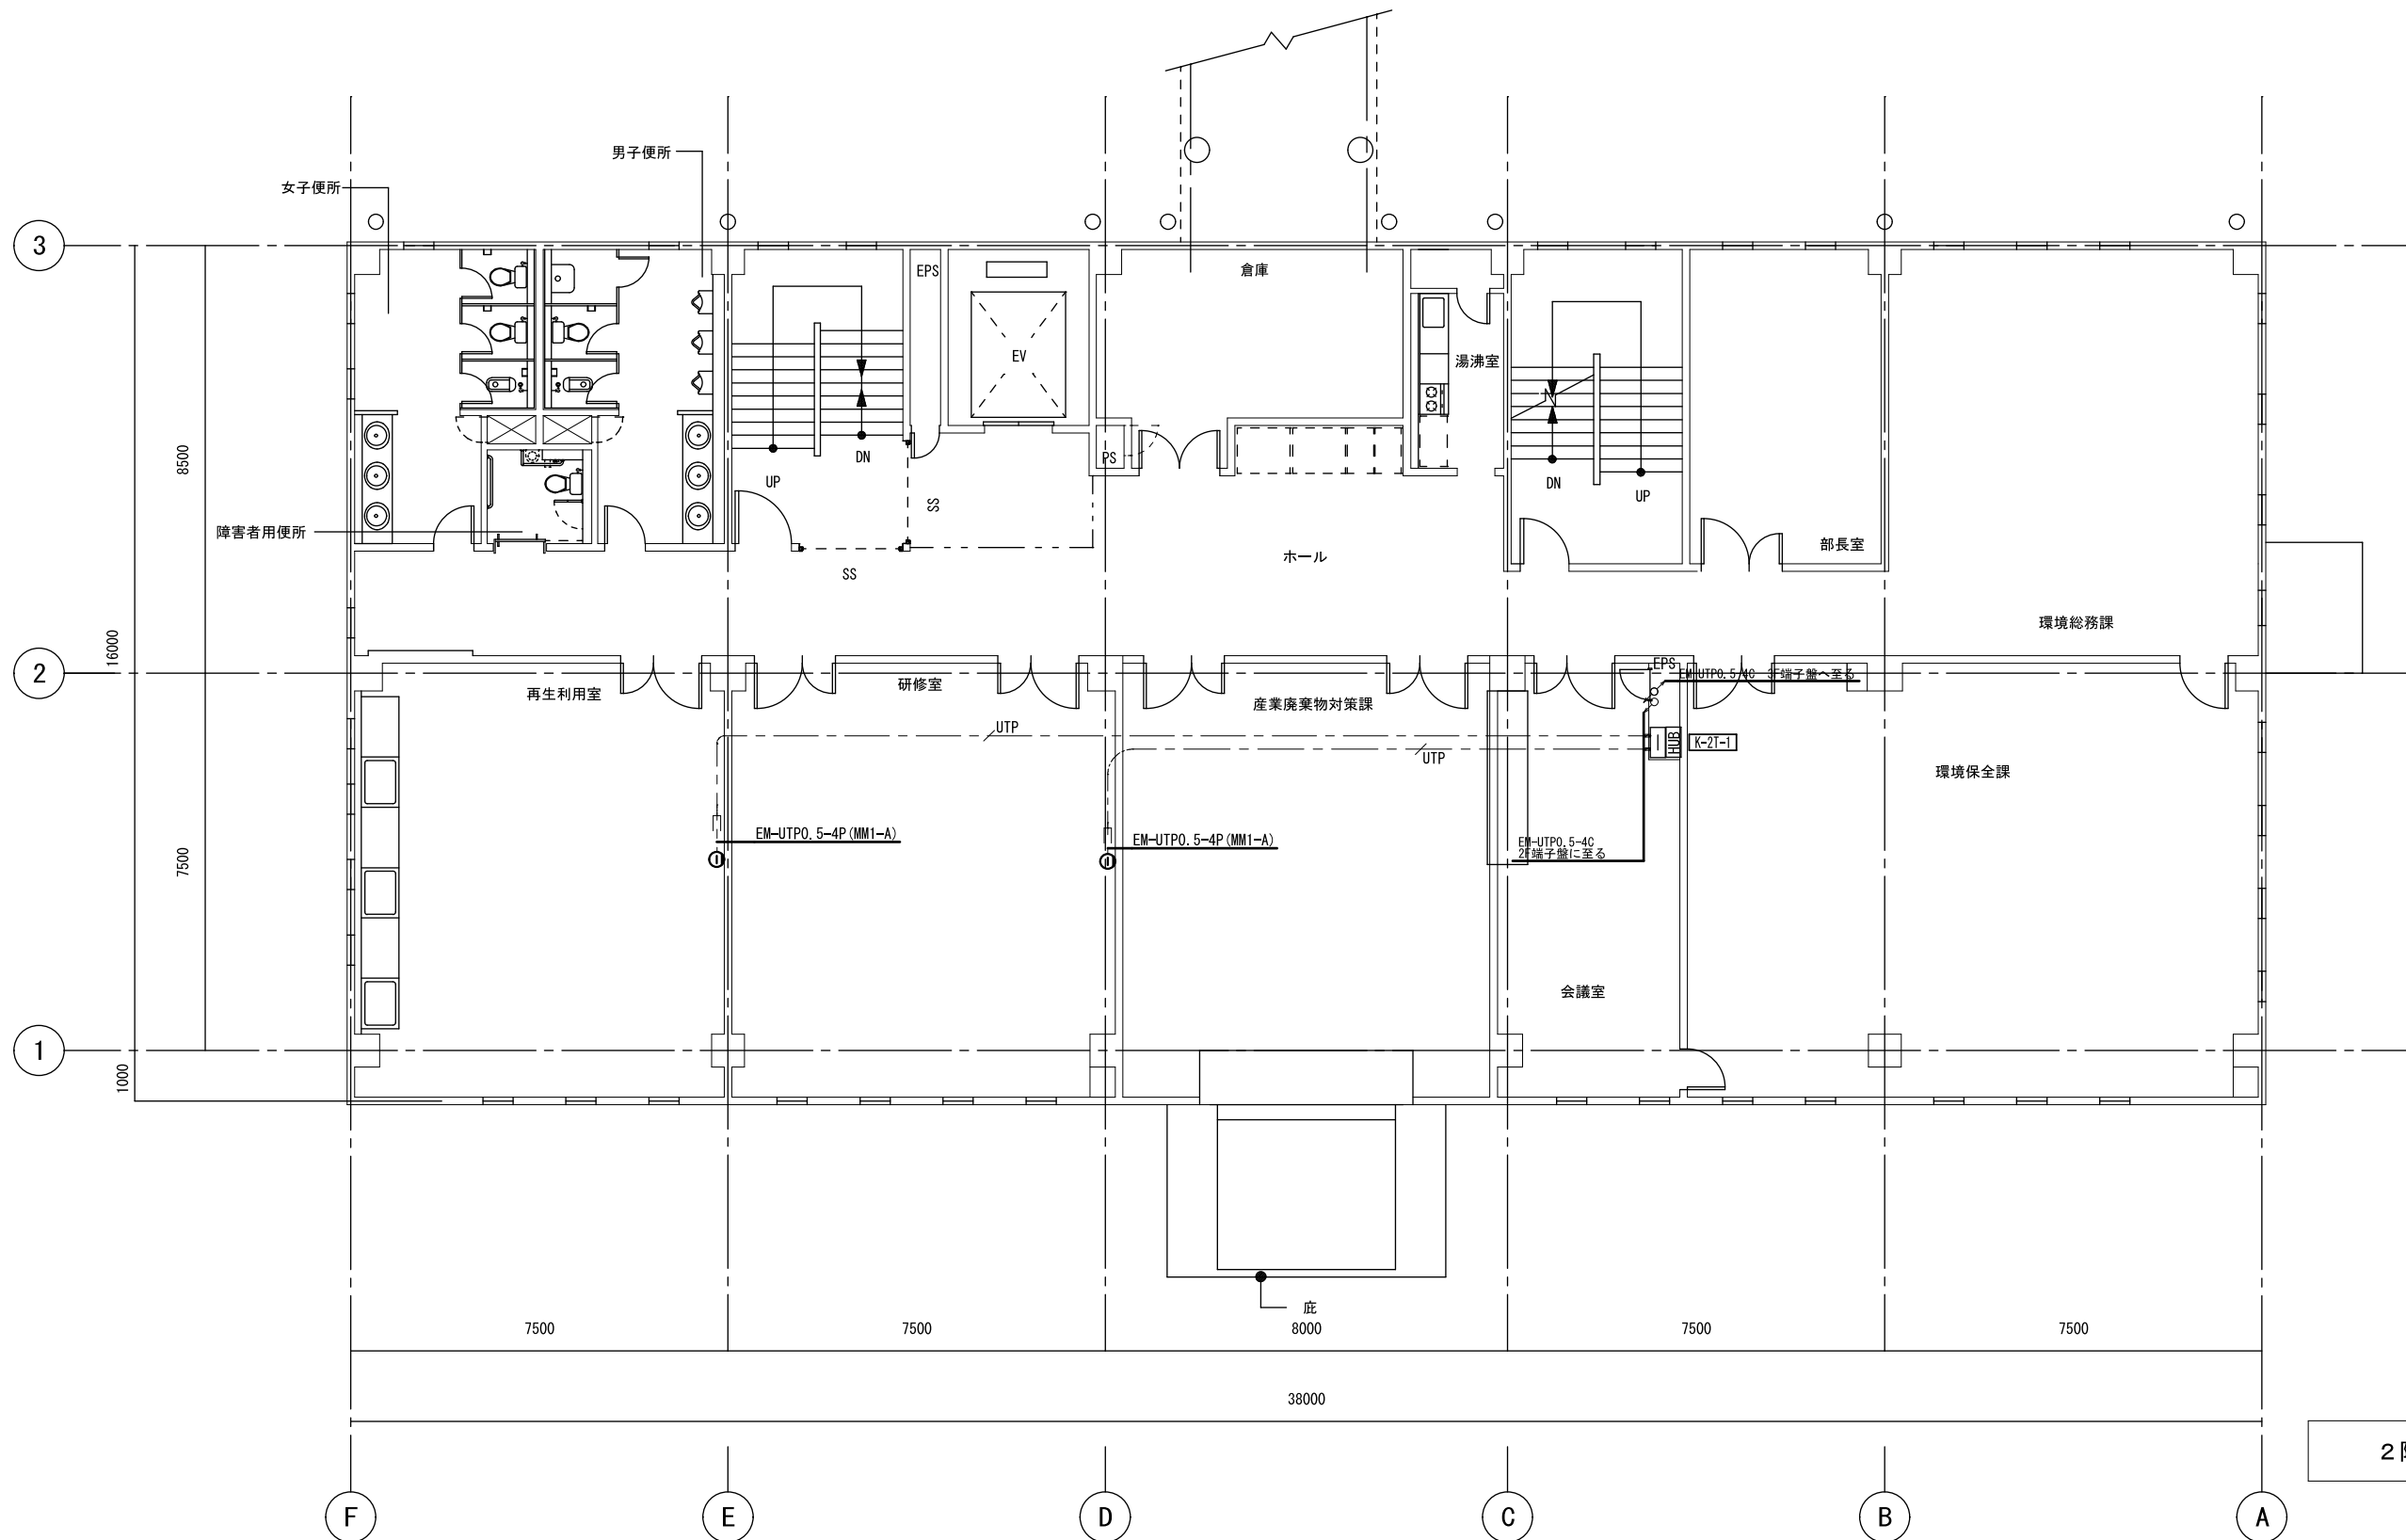

2階平面図 S=1/100

記号	規格・仕様	記号	規格・仕様
⊖	RJ45 8極8心 新設	UTP	EM-UTPO. 5-4P コブシ
□	端子盤 K-2T-1 (既設)	EM-UTP	EM-UTPO. 5-4P MM1-A
HUB	スイッチングハブ 12ポート 端子盤内設置 (既設)		
■	防火区画貫通処理 50φ×150L		

特記事項	課長	担当課長	係長	担当	製作年月日	工事名称	内
	明石市市民生活局環境室資源循環課				R4年3月18日	明石クリーンセンター管理棟外壁改修ほか工事	KE-34
					図面名称	縮尺	全業
					管理棟 情報(LAN)設備 2階 [改修]	1/100	

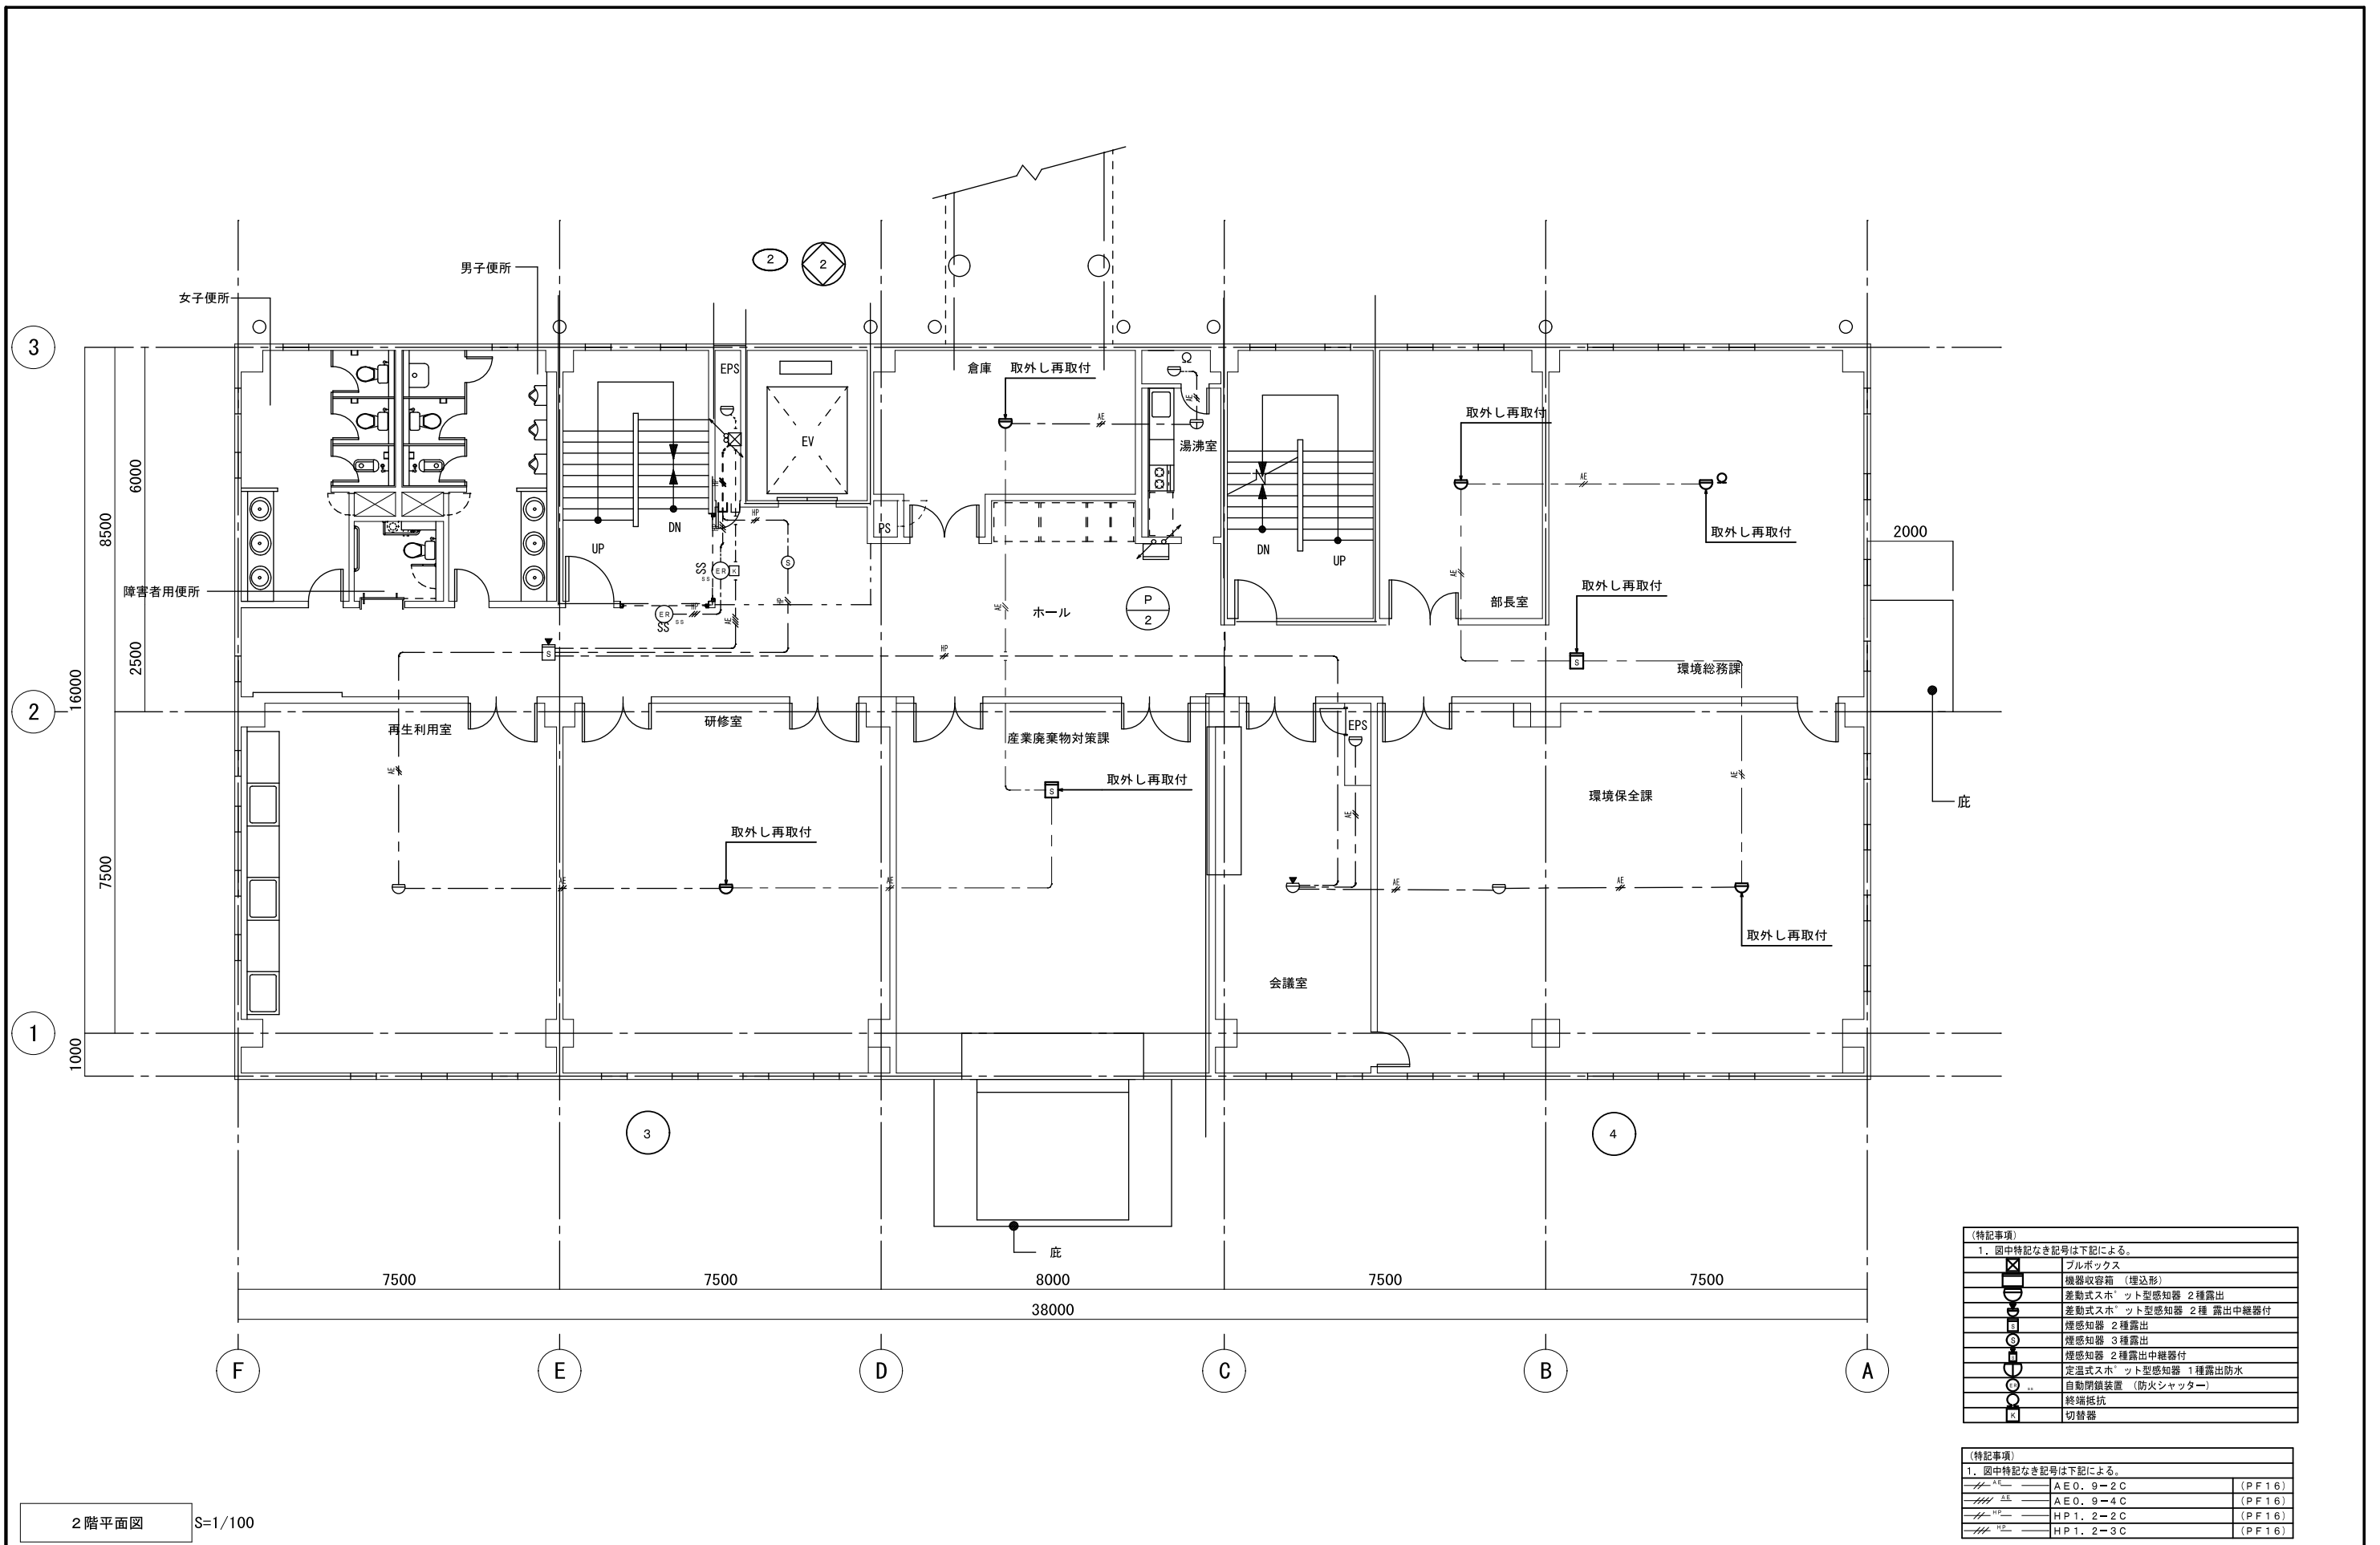


(特記事項)  
1. 図中特記なき記号は下記による。

☒	ブルボックス
⊠	機器収容箱 (埋込形)
△	差動式ホット型感知器 2種露出
▽	差動式ホット型感知器 2種 露出中継器付
○	煙感知器 2種露出
◇	煙感知器 3種露出
□	煙感知器 2種露出中継器付
◇	定温式ホット型感知器 1種露出防水
○	自動閉鎖装置 (防火シャッター)
○	終端抵抗
⊠	切替器

(特記事項)  
1. 図中特記なき記号は下記による。

AE	AEO. 9-2C	(PF16)
AE	AEO. 9-4C	(PF16)
HP	HPI. 2-2C	(PF16)
HP	HPI. 2-3C	(PF16)

特記事項	課長	担当課長	係長	主任	製作年月日	工事名称	内
					R4年3月18日	明石クリーンセンター管理棟外壁改修ほか工事	KE-37
	明石市市民生活局環境室資源循環課				図面名称	管理棟 自動火災報知設備 2階 [現況・撤去]	全葉
					縮尺	1/100	

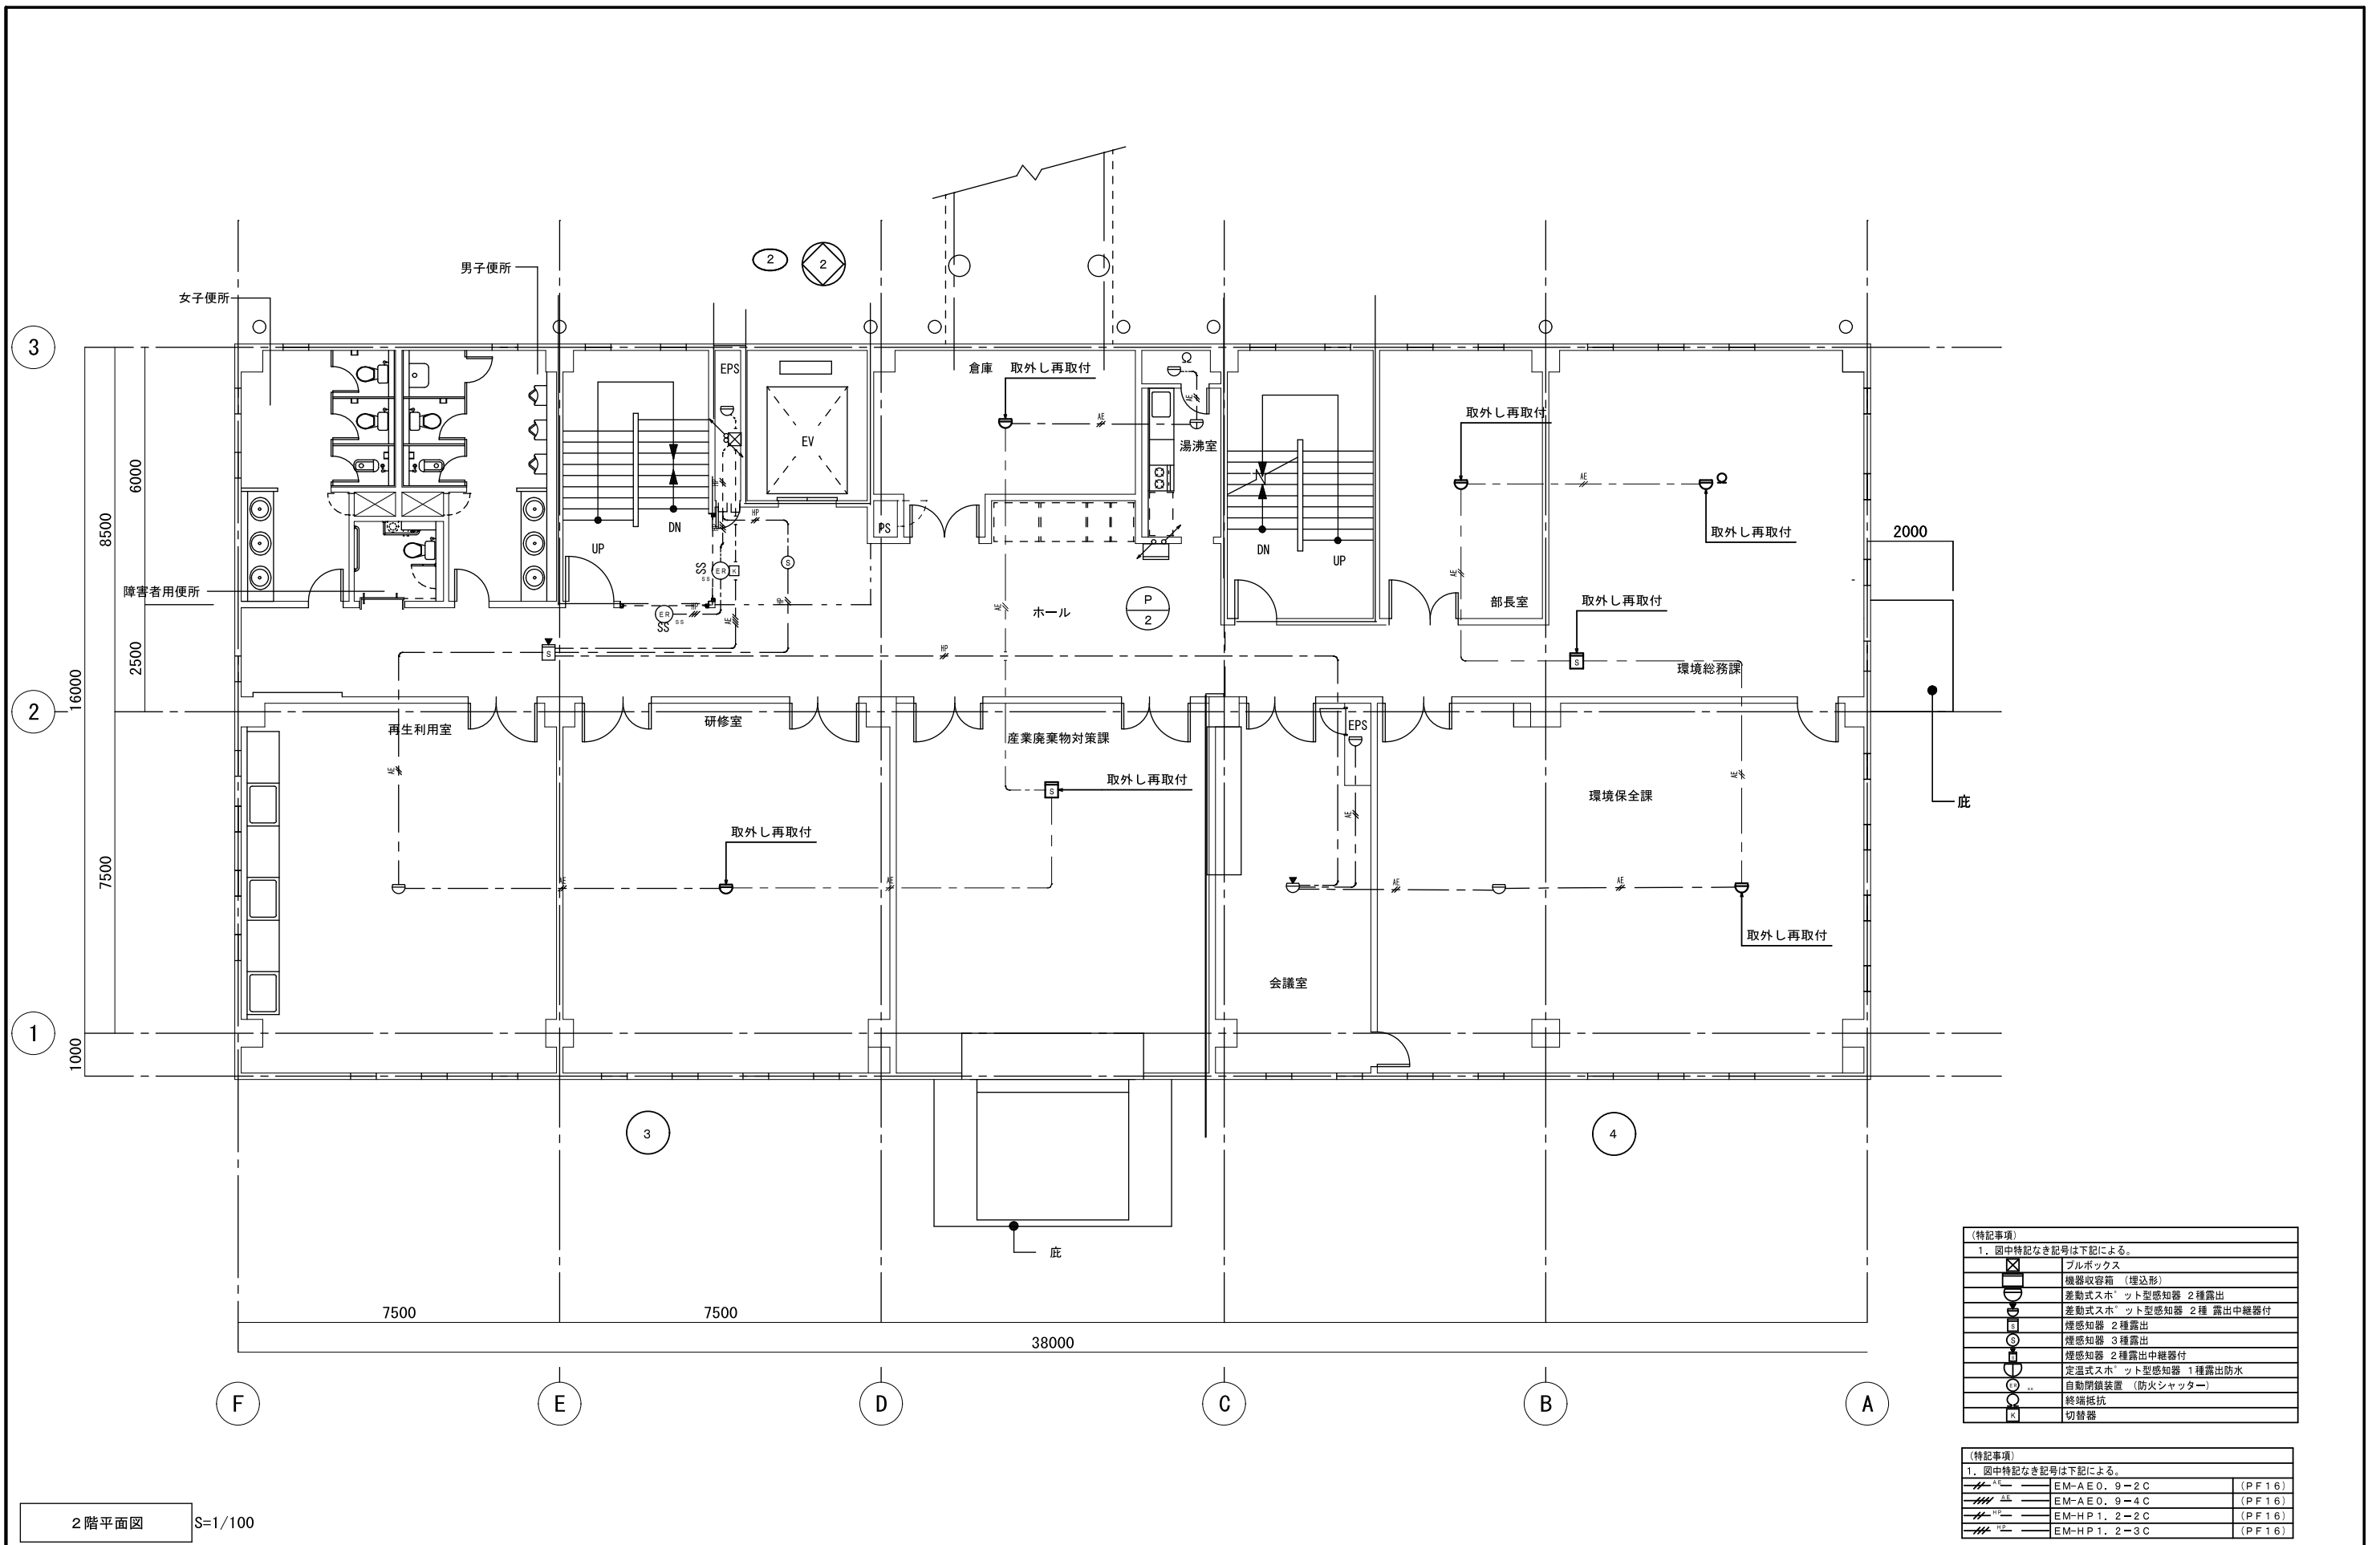

(特記事項)

1. 図中特記なき記号は下記による。

☒	プルボックス
⊗	機器収容箱 (埋込形)
△	差動式スポット型感知器 2種露出
▽	差動式スポット型感知器 2種 露出中継器付
○	煙感知器 2種露出
◇	煙感知器 3種露出
□	煙感知器 2種露出中継器付
●	定温式スポット型感知器 1種露出防水
○	自動閉鎖装置 (防火シャッター)
○	終端抵抗
⊕	切替器

(特記事項)

1. 図中特記なき記号は下記による。

△	EM-AE0. 9-2C	(PF16)
▽	EM-AE0. 9-4C	(PF16)
○	EM-HP1. 2-2C	(PF16)
◇	EM-HP1. 2-3C	(PF16)

1. 工事概要	工事名称	明石クリーンセンター管理棟外壁改修ほか工事				
	工事内容	本工事は、当センター内の改修工事に伴う機械設備工事の一切を行う。				
建物概要	建物名称	構造	階数	延べ面積(m <sup>2</sup> )	消防法施行令別表第一	備考
	明石クリーンセンター 管理棟	RC造	3階建	733.78		
	焼却炉棟	RC造	4階建	16,894.08		
	車庫・駐車場	S造	1階建	449.26		

2. 工事種目 ◎印を摘要とする	屋外		屋外		屋外
	・給水設備	◎空調機器設備	・消火設備		
	・給湯設備	◎空調配管設備	・厨房設備		
	・排水通気設備	◎空調ダクト設備	・自動制御設備		
	◎衛生器具設備	・換気機器設備	・昇降機設備		
	・LP(液化石油)ガス設備	・換気ダクト設備	・場内舗装整備		
・都市ガス設備	・排煙設備				

＜屋内外工事区分＞  
 給水設備工事：各屋外第1バルブ上流側（バルブ含む）を屋外とし、室内側を屋内とする。  
 排水設備工事：各屋外第1会所迄を屋内とし、会所以降（会所含む）を屋外とする。  
 ガス設備工事：建物外壁を界して屋内外工事区分とする。  
 消火設備工事：同上

＜指定工事部分＞  
 ・無  
 ・有（ ）

3. 一般共通事項

- \* 特記仕様書及び設計図面に記載されていない事項は、一般社団法人公共建築協会発行「公共建築工事標準仕様書(機械設備工事編)、公共建築設備工事標準図(機械設備工事編)」及び、一般財団法人建築保全センター発行「公共建築改修工事標準仕様書(機械設備工事編)」各平成28年度版による。
- \* 工事写真の撮影要領は、原則として国土交通省大臣官房官庁営繕部監修「営繕工事写真撮影要領(平成24年版)・同解説 工事写真の撮り方 建築設備編」による。
- \* 本工事に係る法律、政令、省令、告示、条例、各地方団体等の内規、基準及び指針等はよくこれらを遵守し必要ある届け出、手続等は、請負者がこれを代行すること。ただし、これに要する費用は総て請負者の負担とする。なお、官公庁への提出書類は、写しを監督員に提出のこと。
- \* 完成図作成にあたっては、①CADデータ修正、又は②第2原図修正のいずれかの方法とする。また、完成図の種類及び記入内容は設計図同等とし、各図面の右下に「完成図」と明記することとする。  
 ・二つ折り製本（表紙及び背表紙に黒文字印刷で「工事完成年度 工事名称+完成図 請負者名」を記入） 2部  
 ・JWW形式CADデータ（第2原図修正の場合は不要） ・PDF形式データ
- \* 本工事で発生した廃棄物の処理については、「廃棄物の処理及び清掃に関する法律」ほか関係法令に基づき処理すること。
- \* 埋戻し後の建設発生残土は、構外搬出とし適法処理すること。
- \* 本工事で発生した回収フロンガスは、適正に処分し破壊証明書の写しを提出すること。
- \* 本工事における残存物（家庭用エアコン等）は、「家電リサイクル法」に基づき処理を行い、廃棄証明書を完成図書に添付すること。
- \* 設備機器の固定は、「建築設備耐震設計・施工指針 2014年版」（独立行政法人建築研究所監修）により、耐震強度計算書を監督員に提出し、承諾を受けるものとする。

＜以下の項目において、◎印を摘要とする。◎印が付かない場合は※を適用＞  
 ・本特記による ※以下項目は建築工事特記による  
 \* 本工事に必要な工事用(構内の既存設備を使用) 電気：・できる [ ・有償 ・無償 ] ※できない  
 水：・できる [ ・有償 ・無償 ] ※できない

\* 本工事は、監督員事務所  
 ・設ける ※設けない  
 \* 本工事は、構内に工事用仮設物つくることが  
 ・できる ※できない  
 \* 本工事の足場・さん橋類は  
 ・別契約の関係請負者が定置したものを無償で使用できる ※本工事で設置とする  
 \* 現場標示板(工事名標示板) 明石市指定様式(900×600)を ◎設計金額1,000万円以上かつ工期90日以上の場合に設ける  
 \* 工事実績情報の登録を ◎受注金額500万円以上の場合は行う  
 \* 再生資源利用促進関係 ◎計画書及び実施書を作成する。(エクセルデータ可)  
 【建設リサイクル関係法令に基づき通知・届出等の必要がない工事はデータのみ提出】  
 \* 交通整理員は、 ・延べ( )日程度とする。 ・( )人常駐とする。

＜以下の項目において、◎印を摘要とする。◎印が付かない場合は※を適用＞  
 \* 地中埋設配管の建物導入部の変位吸収を、 ・行う [ ・スリアクション ・ホリエレン管 ・フレキシブルジョイント ] ※行わない  
 \* 地中埋設標示シートは ・シングル ※ダブル  
 \* 埋め戻し土・盛土 ※根切り土の中の良質土(但しコンクリート管以外の管の周囲は ◎山砂の類)  
 \* 支持金物の材料 屋外及び屋内多湿箇所は ◎ステンレス鋼製(SUS 304) ・溶融亜鉛めっき(2種 35)を施した鋼材  
 \* 塗装工事 ・あり [ ・JIS品(一般用) ・耐塩害塗料 ] ※なし  
 \* 今回工事の便所は ・湿式 ・乾式  
 \* 水質検査(残塩0.1mg/L及びpH) ・あり ※なし

4. 工事区分 ・ 別紙参照

5. 工事種目 ◎印を摘要とする	・給水設備工事	給水方式 ・直結方式 ・直結増圧方式 受水槽 ・受水槽方式 [ ・加圧給水 ・高架水槽 ] ・既設品使用 ・SUS製 ・鋼板製 ・FRP製 [ ・単板 ・複合板 ] 高架水槽 ・既設品使用 ・SUS製 ・鋼板製 ・FRP製 [ ・単板 ・複合板 ]	・消火設備工事	・屋内消火栓 ・屋外消火栓 ・スプリンクラー ・連結送水管 ・不活性ガス消火 ・粉末消火器 消火水槽( m3) ・本工事 ・建築工事 配管 ・充水方式 ・乾式方式
	・給湯設備工事	給湯方式 ・個別方式 ・中央方式 熱源 ・電気 ・ガス ・燐気	◎空気調和設備工事	方式 ・個別方式 ・中央方式 [ +1種 +2種 +3種 ] 熱源 ◎空冷パッケージ [ ◎マルチ ◎個別 ・氷蓄熱 ] ・冷温水発生機 ・電気チラー 放熱器 ・ファンコイル ・エアコン 既設利用 ・機器類 ◎配管類 ◎ダクト類

6. 使用材料	・排水通気設備工事	排水方式 汚水雑排水：・屋内分流・屋内合流・屋外合流方式 放流先 ・公共下水道接続 ・既設会所 会所築造 ・既製品会所 ・現場打会所 ・既設会所接続部改修 通気方式 ・伸頂通気 ・ループ通気 * 雨水排水 ・本工事 ・建築工事	・換気設備工事	方式 ・個別方式 ・中央方式 [ +1種 +2種 +3種 ] 対象 ・機器類 ・ダクト設備 ・既設使用 [ ・機器 ・ダクト ]
	・ガス設備工事	・都市ガス ・LPガス	・ガス設備工事	・都市ガス ・LPガス

名称	配管名 番号等	給水管	井水管	給湯管	汚水管	雑排水	通気管	消火管	ガス管	冷媒管	ドレン	冷却水	冷温水	蒸気管	ダクト
硬質塩化ビニル管	JIS K 6742 水道用VP														
〃	JIS K 6741 一般用VP				○		○				○				
〃	JIS K 6741 耐-VP(耐候性)						G・H				G・H				
耐衝撃性硬質塩化ビニル管	JIS K 6742 H1VP														
硬質塩化ビニリング鋼管	JWWA K 116 SGP-VA		○												
内外面 〃	JWWA K 116 SGP-VD	A・B・F													
一般配管用ステンレス鋼管	JIS G 3448														
水道用ホリエレン管	JIS K 6762														
架橋ホリエレン管(さや管工法)	JIS K 6769														
配管用炭素鋼鋼管	JIS G 3452 SGP(白)						E							○(黒)	
圧力配管用炭素鋼鋼管	JIS G 3454 SGP Sch40													○(黒)	
消火用外面被覆鋼管	WSP 041 SGP-VS														
消火用ホリエレン管	消防認定品														
外面被覆鋼管	JIS H 3330 建築用(M型)		○												
耐熱性ライニング鋼管	JWWA K 140 SGP-HVA												○		
断熱材被覆鋼管	JCDA 0009 空調用							○							
排水用塩化ビニリング鋼管	WSP 042 DVLP														
耐火二層管	排水管通気管は100A以上				○	E	E								
垂鉛鉄板(ダクト用)	JIS G 3302 Z18以上														○
スパイラルダクト	垂鉛鉄板・国交省仕様														○
大阪ガス指定管									○						

＜凡例＞  
 [○] 該当する配管工事に一般的に使用する配管材料を示す。他欄に記号がある場合は、その配管材料を優先する。  
 [A] 屋外地中埋設用 [B] 屋内地中埋設用 [C] 床下ピット配管用 [D] 天井・PS内配管 [E] 防火区画貫通部(1m)  
 [F] コンクリート打込み [G] 屋外露出配管 [H] 屋内露出配管 [I] 給水引込み [J]

7. 保温種別		# 保温種別の記号は「標準仕様書」による。				
管種	施工場所	保温種別	管種	種別	保温厚	備考
給水管	◎ 屋内露出(一般居室・廊下)	a1・(H)・VII	冷媒用断熱材被覆鋼管	ガス管	20mm	保温材質は、 A種ホリエレンフォーム 保温筒とする
	◎ 機械室・書庫・倉庫	b・(H)・VII		液管	管径9.52φ以下 それ以外	
	◎ 天井・PS内	c2・(H)・VII				
	・床下・暗渠(ピット内)	d・(H)・VII				
排水管	◎ 屋外露出・多湿箇所	e2・(H)・VII	冷媒管	◎ 屋外露出・多湿箇所・屋内露出		◎ SUSファンク ◎ 樹脂製保温化粧ケース
	◎ 屋内露出(一般居室・廊下)	a1・(D)・VII				
	◎ 機械室・書庫・倉庫	b・(D)・VII				
	◎ 天井・PS内	c2・(D)・VII				
給湯管	・多湿箇所	e2・(H)・VII				
	・屋内露出(一般居室・廊下)	a1・(D)・I				
	・機械室・書庫・倉庫	b・(D)・I				
	・天井・PS内	c2・(D)・I				
	・床下・暗渠(ピット内)	d・(D)・I				
	・屋外露出・多湿箇所	e2・(D)・I				

\* 保温仕様に変更がある場合は、下記に示す。

管種	施工場所	保温種別
冷媒管	・屋外露出・多湿箇所	・
冷媒管	・天井・PS内	・
		・
		・

8. 機器類の工場検査への監督員立会い  
 ・右記機器類の工場検査には市監督員が立会検査を行う(●機器名： )

特記事項	* 給水設備工事は、明石市の指定した指定給水装置工事事業者が施工すること。 * 排水設備工事は、明石市が指定した指定工事店が施工すること。 * 本工事のガス設備工事は、大阪ガス㈱の施工要領に従って施工を行うこと。 * 施工図等の著作権に係わる当該建物に限る使用権は、発注者に移譲するものとする。	課長	担当	係長	担当	製作年月日	工事名称	内	
						R4年3月18日	明石クリーンセンター管理棟外壁改修ほか工事	M-01	
		明石市市民生活局環境室資源循環課					図面名称	縮尺	全葉
							機械設備工事 特記仕様書	NON	

平成30年9月改訂

<p>屋外露出部 保温付被覆銅管（冷媒管）の保温施工要領図</p> <p>注) 冷媒配管の支持には、保護プレートを使用すること</p>	<p>天井内・PS内 保温付被覆銅管（冷媒管）の保温施工要領図</p> <p>注) 冷媒配管の支持には、保護プレートを使用すること</p>	<p>天井内・PS内 ドレン管保温施工要領図</p> <p>注) その他、冷温水ドレン管の保温は、排水管に準じること</p>	<p>冷媒管壁貫通部参考図</p>
---	---	--	-------------------

<p>室外機コンクリート基礎の施工要領図</p> <p>* 屋上ビル用屋外機は既設基礎、再利用 * 屋上ビル用屋外機スプリング式防振架台採用</p> <p>注) 基礎配筋はD10-@200とすること 注) 必要に応じてフェンスや風向板を設置のこと 注) 室外機のドレンは原則不要、ドレンを布設しても防虫網は設けない</p>	<p>屋上、土間上配管支持要領図</p> <p>※・屋外及び屋内多湿場所はSUS製とすること</p>	
---	--	--

<p>特記事項</p> <ul style="list-style-type: none"> <li>・</li> <li>・</li> <li>・</li> <li>・</li> </ul>	<p>課長 担当係長 係長 担当</p> <p> 明石市市民生活局環境室資源循環課</p>	<p>製作年月日 R4年3月18日</p>	<p>工事名称 明石クリーンセンター管理棟外壁改修ほか工事</p> <p>図面名称 機械設備工事 空調関係施工要領図</p> <p>縮尺 A2:NON</p>	<p>内 M-02</p> <p>全葉</p>
--	---	---------------------------	---	-------------------------




注記]基本更新機器対応とする。

注記]基本空調屋外機は耐塩害仕様とする。

記号	名称	能力	仕様	電源	設置場所	数量	備考
AC-1	ヒートポンプエアコン	屋外機 冷房能力： 33.5kw	圧縮機： 8.00kw	3φ200V： 9.72kw	RF 屋外機置場	1	
	ビル用70kg	12.0HP 暖房能力： 37.5kw	送風機： 0.27x2kw	1φ200V：			参考重量：283kg
		スプリング式防振架台					
AC-1-A	ヒートポンプエアコン	屋内機 冷房能力： 11.2kw		3φ200V：	1F 玄関ホール・下足室	2	リコン1台
	ビル用70kg	埋込型 暖房能力： 12.5kw	送風機： 106w	1φ200V： 217w			参考重量：45kg
		ワイドパネ 自然蒸発式加湿器 個別リコン 集中リコン用70kg					
AC-1-B	ヒートポンプエアコン	屋内機 冷房能力： 3.6kw		3φ200V：	1F 保健室	1	リコン1台
	ビル用70kg	天井吊り4方向 暖房能力： 4.0kw	送風機： 53w	1φ200V： 28w			参考重量：19kg
		ワイドパネ 自然蒸発式加湿器 個別リコン 集中リコン用70kg					
AC-2	ヒートポンプエアコン	屋外機 冷房能力： 45.0kw	圧縮機： 11.1kw	3φ200V： 13.2kw	RF 屋外機置場	1	
	ビル用70kg	16HP 暖房能力： 50.0kw	送風機： 0.67x2kw	1φ200V：			参考重量：351kg
		スプリング式防振架台					
AC-2-A	ヒートポンプエアコン	屋内機 冷房能力： 8.0kw		3φ200V：	1F 事務室	4	リコン4台
	ビル用70kg	天井吊り4方向 暖房能力： 9.0kw	送風機： 53w	1φ200V： 86w			参考重量：23kg
		ワイドパネ 自然蒸発式加湿器 個別リコン 集中リコン用70kg					
AC-2-B	ヒートポンプエアコン	屋内機 冷房能力： 4.5kw		3φ200V：	1F 場長室・会議室	2	リコン2台
	ビル用70kg	天井吊り4方向 暖房能力： 5.0kw	送風機： 53w	1φ200V： 37w			参考重量：19kg
		ワイドパネ 自然蒸発式加湿器 個別リコン 集中リコン用70kg					
AC-2-C	ヒートポンプエアコン	屋内機 冷房能力： 3.6kw		3φ200V：	1F OAM-A	1	リコン1台
	ビル用70kg	天井吊り2方向 暖房能力： 4.0kw	送風機： 46w	1φ200V： 39w			参考重量：20kg
		ワイドパネ 自然蒸発式加湿器 個別リコン 集中リコン用70kg					
AC-2-D	ヒートポンプエアコン	屋内機 冷房能力： 2.2kw		3φ200V：	1F 計量受付	1	リコン1台
	ビル用70kg	天井吊り2方向 暖房能力： 2.5kw	送風機： 46w	1φ200V： 31w			参考重量：19kg
		ワイドパネ 自然蒸発式加湿器 個別リコン 集中リコン用70kg					
AC-3	ヒートポンプエアコン	屋外機 冷房能力： 56.0kw	圧縮機： 7.03x2kw	3φ200V： 17.1kw	RF 屋外機置場	1	
	ビル用70kg	18HP 暖房能力： 63.0kw	送風機： 0.27x2x2kw	1φ200V：			参考重量：220+220kg
		スプリング式防振架台					
AC-3-A	ヒートポンプエアコン	屋内機 冷房能力： 7.1kw		3φ200V：	2F 再生利用室・研修室	4	リコン2台
	ビル用70kg	天井吊り4方向 暖房能力： 8.0kw	送風機： 53w	1φ200V： 72w			参考重量：19kg
		ワイドパネ 自然蒸発式加湿器 個別リコン 集中リコン用70kg					
AC-3-B	ヒートポンプエアコン	屋内機 冷房能力： 5.6kw		3φ200V：	2F ホール	1	リコン1台
	ビル用70kg	天井吊り4方向 暖房能力： 6.3kw	送風機： 130w	1φ200V： 111w			参考重量：19kg
		ワイドパネ 自然蒸発式加湿器 個別リコン 集中リコン用70kg					

記号	名称	能力	仕様	電源	設置場所	数量	備考
AC-3-C	ヒートポンプエアコン	屋内機 冷房能力： 7.1kw		3φ200V：	2F 産業廃棄物対策室	2	リコン1台
	ビル用70kg	天井吊り4方向 暖房能力： 8.0kw	送風機： 53w	1φ200V： 72w			参考重量：19kg
		ワイドパネ 自然蒸発式加湿器 個別リコン 集中リコン用70kg					
AC-4	ヒートポンプエアコン	屋外機 冷房能力： 56.0kw	圧縮機： 7.03x2kw	3φ200V： 17.1kw	RF 屋外機置場	1	
	ビル用70kg	18HP 暖房能力： 63.0kw	送風機： 0.27x2x2kw	1φ200V：			参考重量：353kg
		スプリング式防振架台					
AC-4-A	ヒートポンプエアコン	屋内機 冷房能力： 8.0kw		3φ200V：	2F 環境保全課	3	リコン3台
	ビル用70kg	天井吊り4方向 暖房能力： 9.0kw	送風機： 53w	1φ200V： 86w			参考重量：23kg
		ワイドパネ 自然蒸発式加湿器 個別リコン 集中リコン用70kg					
AC-4-B	ヒートポンプエアコン	屋内機 冷房能力： 5.6kw		3φ200V：	2F 部長室・環境総務課	4	リコン4台
	ビル用70kg	天井吊り4方向 暖房能力： 6.3kw	送風機： 53w	1φ200V： 43w			参考重量：19kg
		ワイドパネ 自然蒸発式加湿器 個別リコン 集中リコン用70kg					
AC-4-C	ヒートポンプエアコン	屋内機 冷房能力： 2.8kw		3φ200V：	2F 会議室	1	リコン1台
	ビル用70kg	天井吊り2方向 暖房能力： 3.2kw	送風機： 78w	1φ200V： 52w			参考重量：20kg
		ワイドパネ 自然蒸発式加湿器 個別リコン 集中リコン用70kg					

注記]  
1. 屋内機・換気機器の防振吊り金具を含む。


特記事項	<ul style="list-style-type: none"> <li>・</li> <li>・</li> <li>・</li> <li>・</li> </ul>	課長	担当課長	係長	担当	製作年月日	工事名称	内	
		 明石市市民生活局環境室資源循環課				R4年3月18日	明石クリーンセンター管理棟外壁改修ほか工事	KM-01	
							図面名称	縮尺	全葉
							空調機器表 01	NON	


注記]基本更新機器対応とする。

記号	名称	能力	仕様	電源	設置場所	数量	備考
AC-7	ヒートポンプエアコン	外気処理用埋込型 冷房能力： 14.0kw (ビル用仕様) 暖房能力： 12.0kw	送風機： 270+220w 自然蒸発式加湿器 個別リモコン 集中リモコン用7段階	3φ200V：3.74kw 1φ200V： 530w	1F 控室(2)	1組	参考重量：120+178kg
AC-8	ヒートポンプエアコン	外気処理用埋込型 冷房能力： 28.0kw (ビル用仕様) 暖房能力： 23.3kw	送風機： 530+270x2w 自然蒸発式加湿器 個別リモコン 集中リモコン用7段階	3φ200V：8.52kw 1φ200V： 546w	2F 倉庫	1組	参考重量：175+281kg
AC-10	ヒートポンプエアコン	天井吊型 冷房能力： 4.5kw セント型 暖房能力： 5.0kw	送風機： 60+70w ドレンアップ付 個別リモコン 集中リモコン用7段階	3φ200V：1.25kw 1φ200V：	1F 控室(2)	1組	参考重量：26+42kg
AC-11	ヒートポンプエアコン	天井吊型 冷房能力： 3.6kw セント型 暖房能力： 4.0kw	送風機： 78+70w ワイドパネル 自然蒸発式加湿器 個別リモコン 集中リモコン用7段階	3φ200V： 1φ200V：1.00kw	1F 女子更衣室	1組	参考重量：30.5+42kg

記号	名称	能力	仕様	電源	設置場所	数量	備考
AC-12	ヒートポンプエアコン	天井吊型 冷房能力： 4.5kw セント型 暖房能力： 4.5kw	送風機： 78+70w ワイドパネル 自然蒸発式加湿器 個別リモコン 集中リモコン用7段階	3φ200V： 1φ200V：1.20kw	1F 男子更衣室	1組	参考重量：30.5+42kg
AR-1	集中コントローラ	インテリジェントタッチコントローラ：1・2・3F用集中コントローラ 各空調状況・リスト、アイコン表示	(増設7段階追加)		1F 事務室	1組	タチバナ株式会社
							注) 消費電力は参考値とする。 注) 冷・暖房能力は定格を示す。 注) 空調機器屋外機は耐塩害仕様とする。 注) 各屋内・外機には集中制御用7段階取り付けのこと。 注) グリーン購入法・省エネルギー法2015年基準値適合品とする。 注) 各屋内機は予備フィルタ-100%共

注記]  
1. 屋内機・換気機器の防振吊り金具を含む。

特記事項	・ ・ ・ ・	課長	担当課長	係長	担当	製作年月日	工事名称	内
						R4年3月18日	明石クリーンセンター管理棟外壁改修ほか工事	KM-02
		 明石市市民生活局環境室資源循環課					図面名称	全葉
							空調機器表 02	縮尺 NON

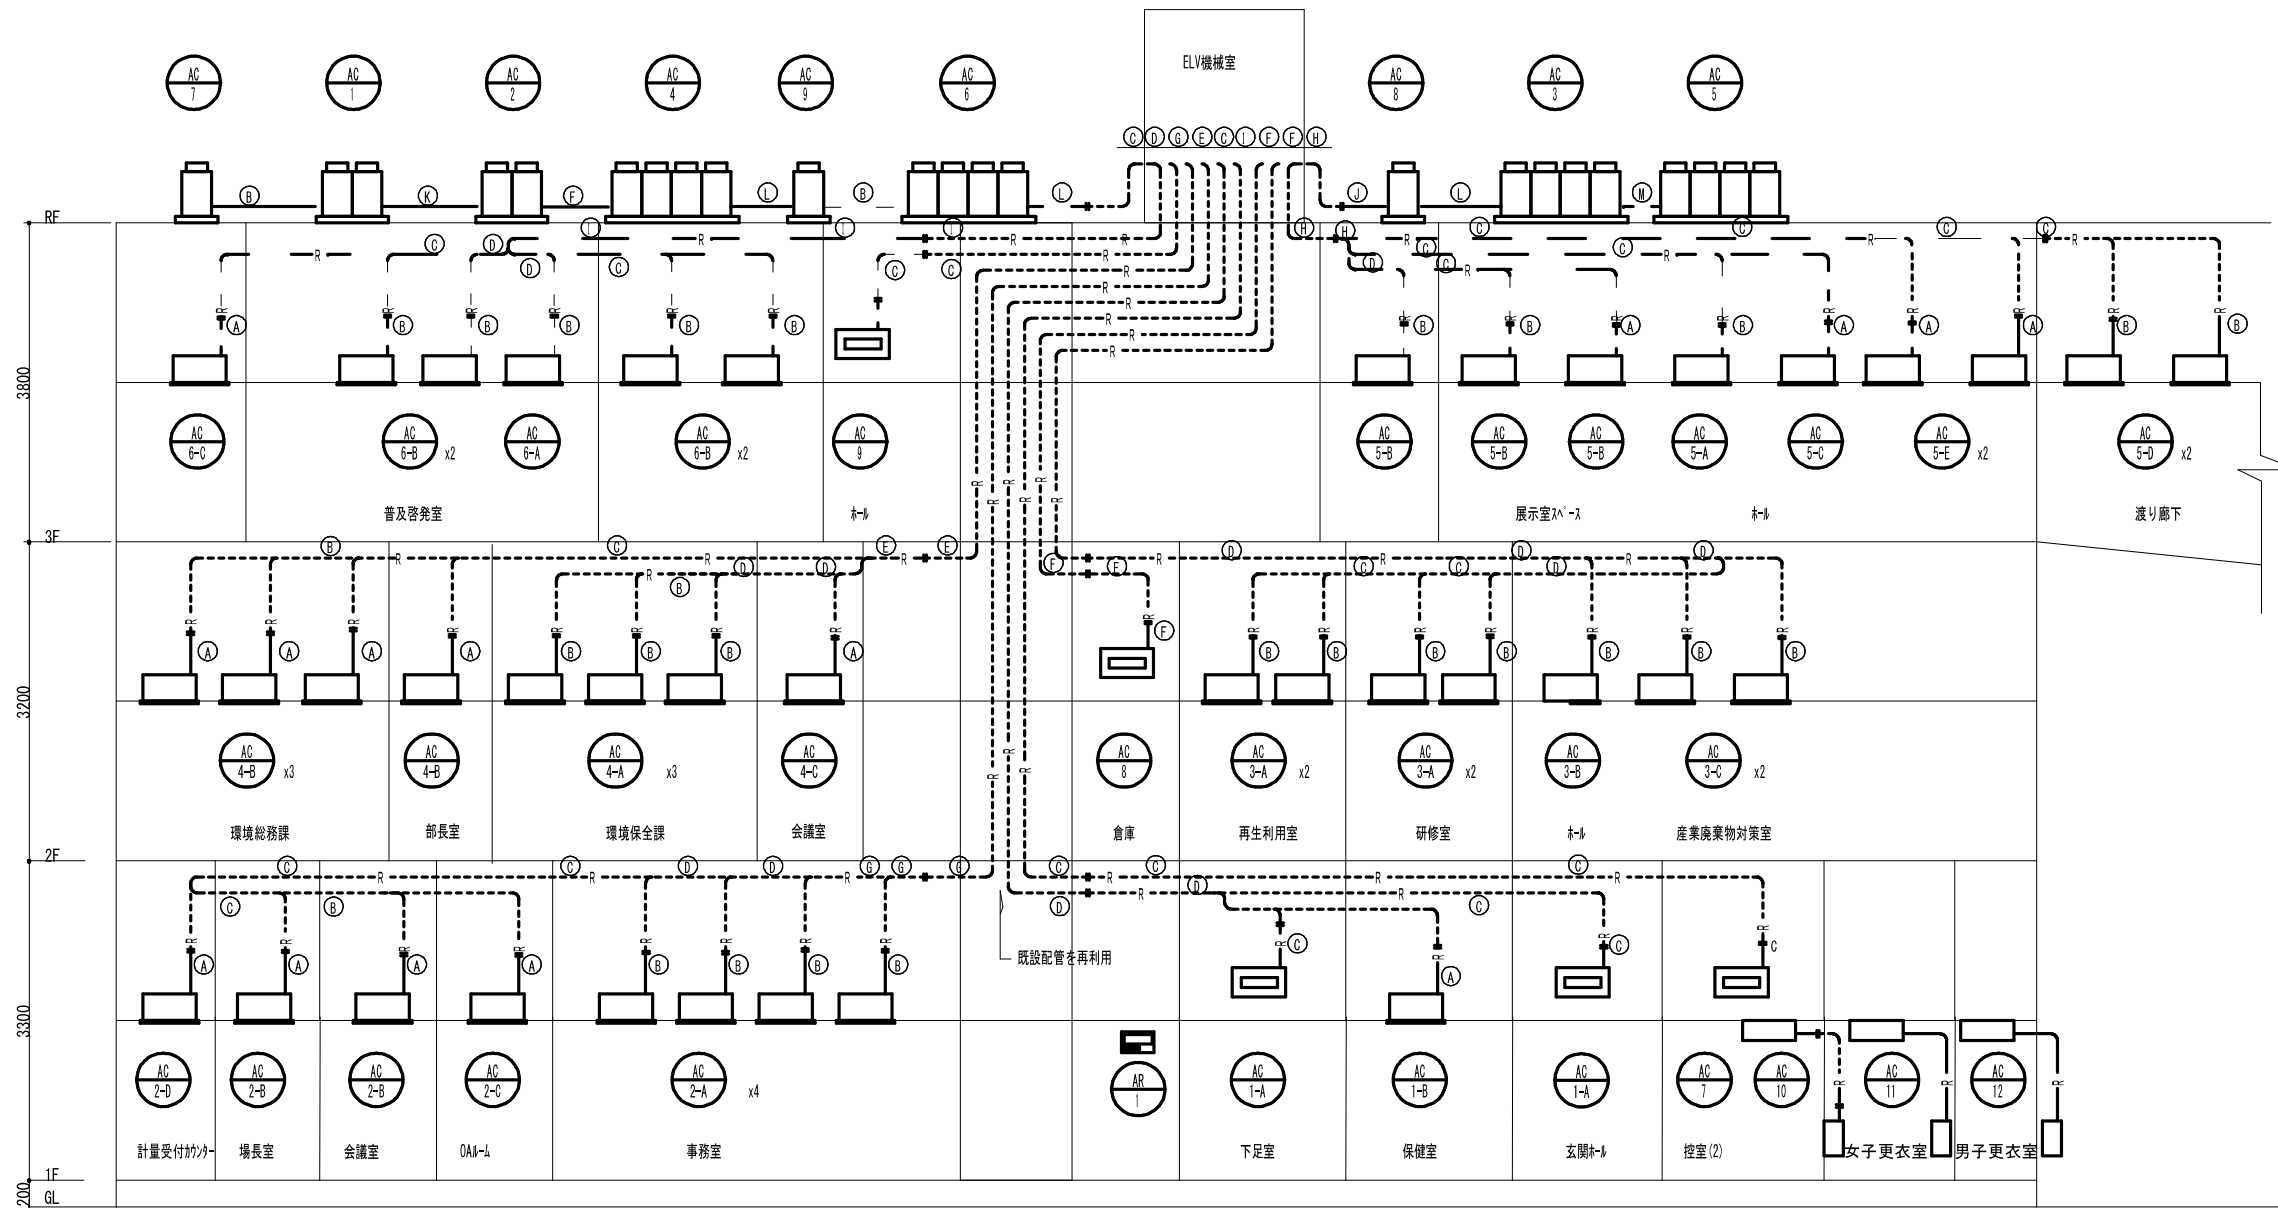

記号	液管	ガス管
(A)	6.4φ	12.7φ
(B)	9.5φ	15.9φ
(C)	9.5φ	19.1φ
(D)	12.7φ	25.4φ
(E)	15.9φ	38.1φ
(F)	12.7φ	28.6φ
(G)	15.9φ	31.8φ
(H)	19.1φ	38.1φ
(I)	22.2φ	44.5φ
(J)	9.5φ	22.2φ
(K)	12.7φ	25.4φ
(L)	15.9φ	28.6φ
(M)	19.1φ	31.8φ

注記  
1. 既設ドレン管は全て管末まで「ラッシング」を行うこと。


凡例

-----	既設配管
—————	新設配管


注) 消費電力は参考値とする。  
 注) 冷・暖房能力は定格を示す。  
 注) 各屋内・外機には集中制御用「ア」フケ取り付けのこと。  
 注) グリーン購入法・省エネルギー法2015年基準値適合品とする。  
 注) 各屋内機は予備2ルガ-100%共

注記] 既設・新設共渡り配線を含む。  
 注1) 集中コントローラ (AR-1) とエアコン室外機間、及びエアコン室内外渡り配線は本工事  
 注2) 自動制御用整理込管はPFD-FFとする

特記事項	・	課長	担当課長	係長	担当	製作年月日	工事名称	内
	・					R4年3月18日	明石クリーンセンター管理棟外壁改修ほか工事	KM-03
	・	明石市市民生活局環境室資源循環課					図面名称	全葉
	・						管理棟 空調設備 系統図	
	・						縮尺	
	・						A3:NON	

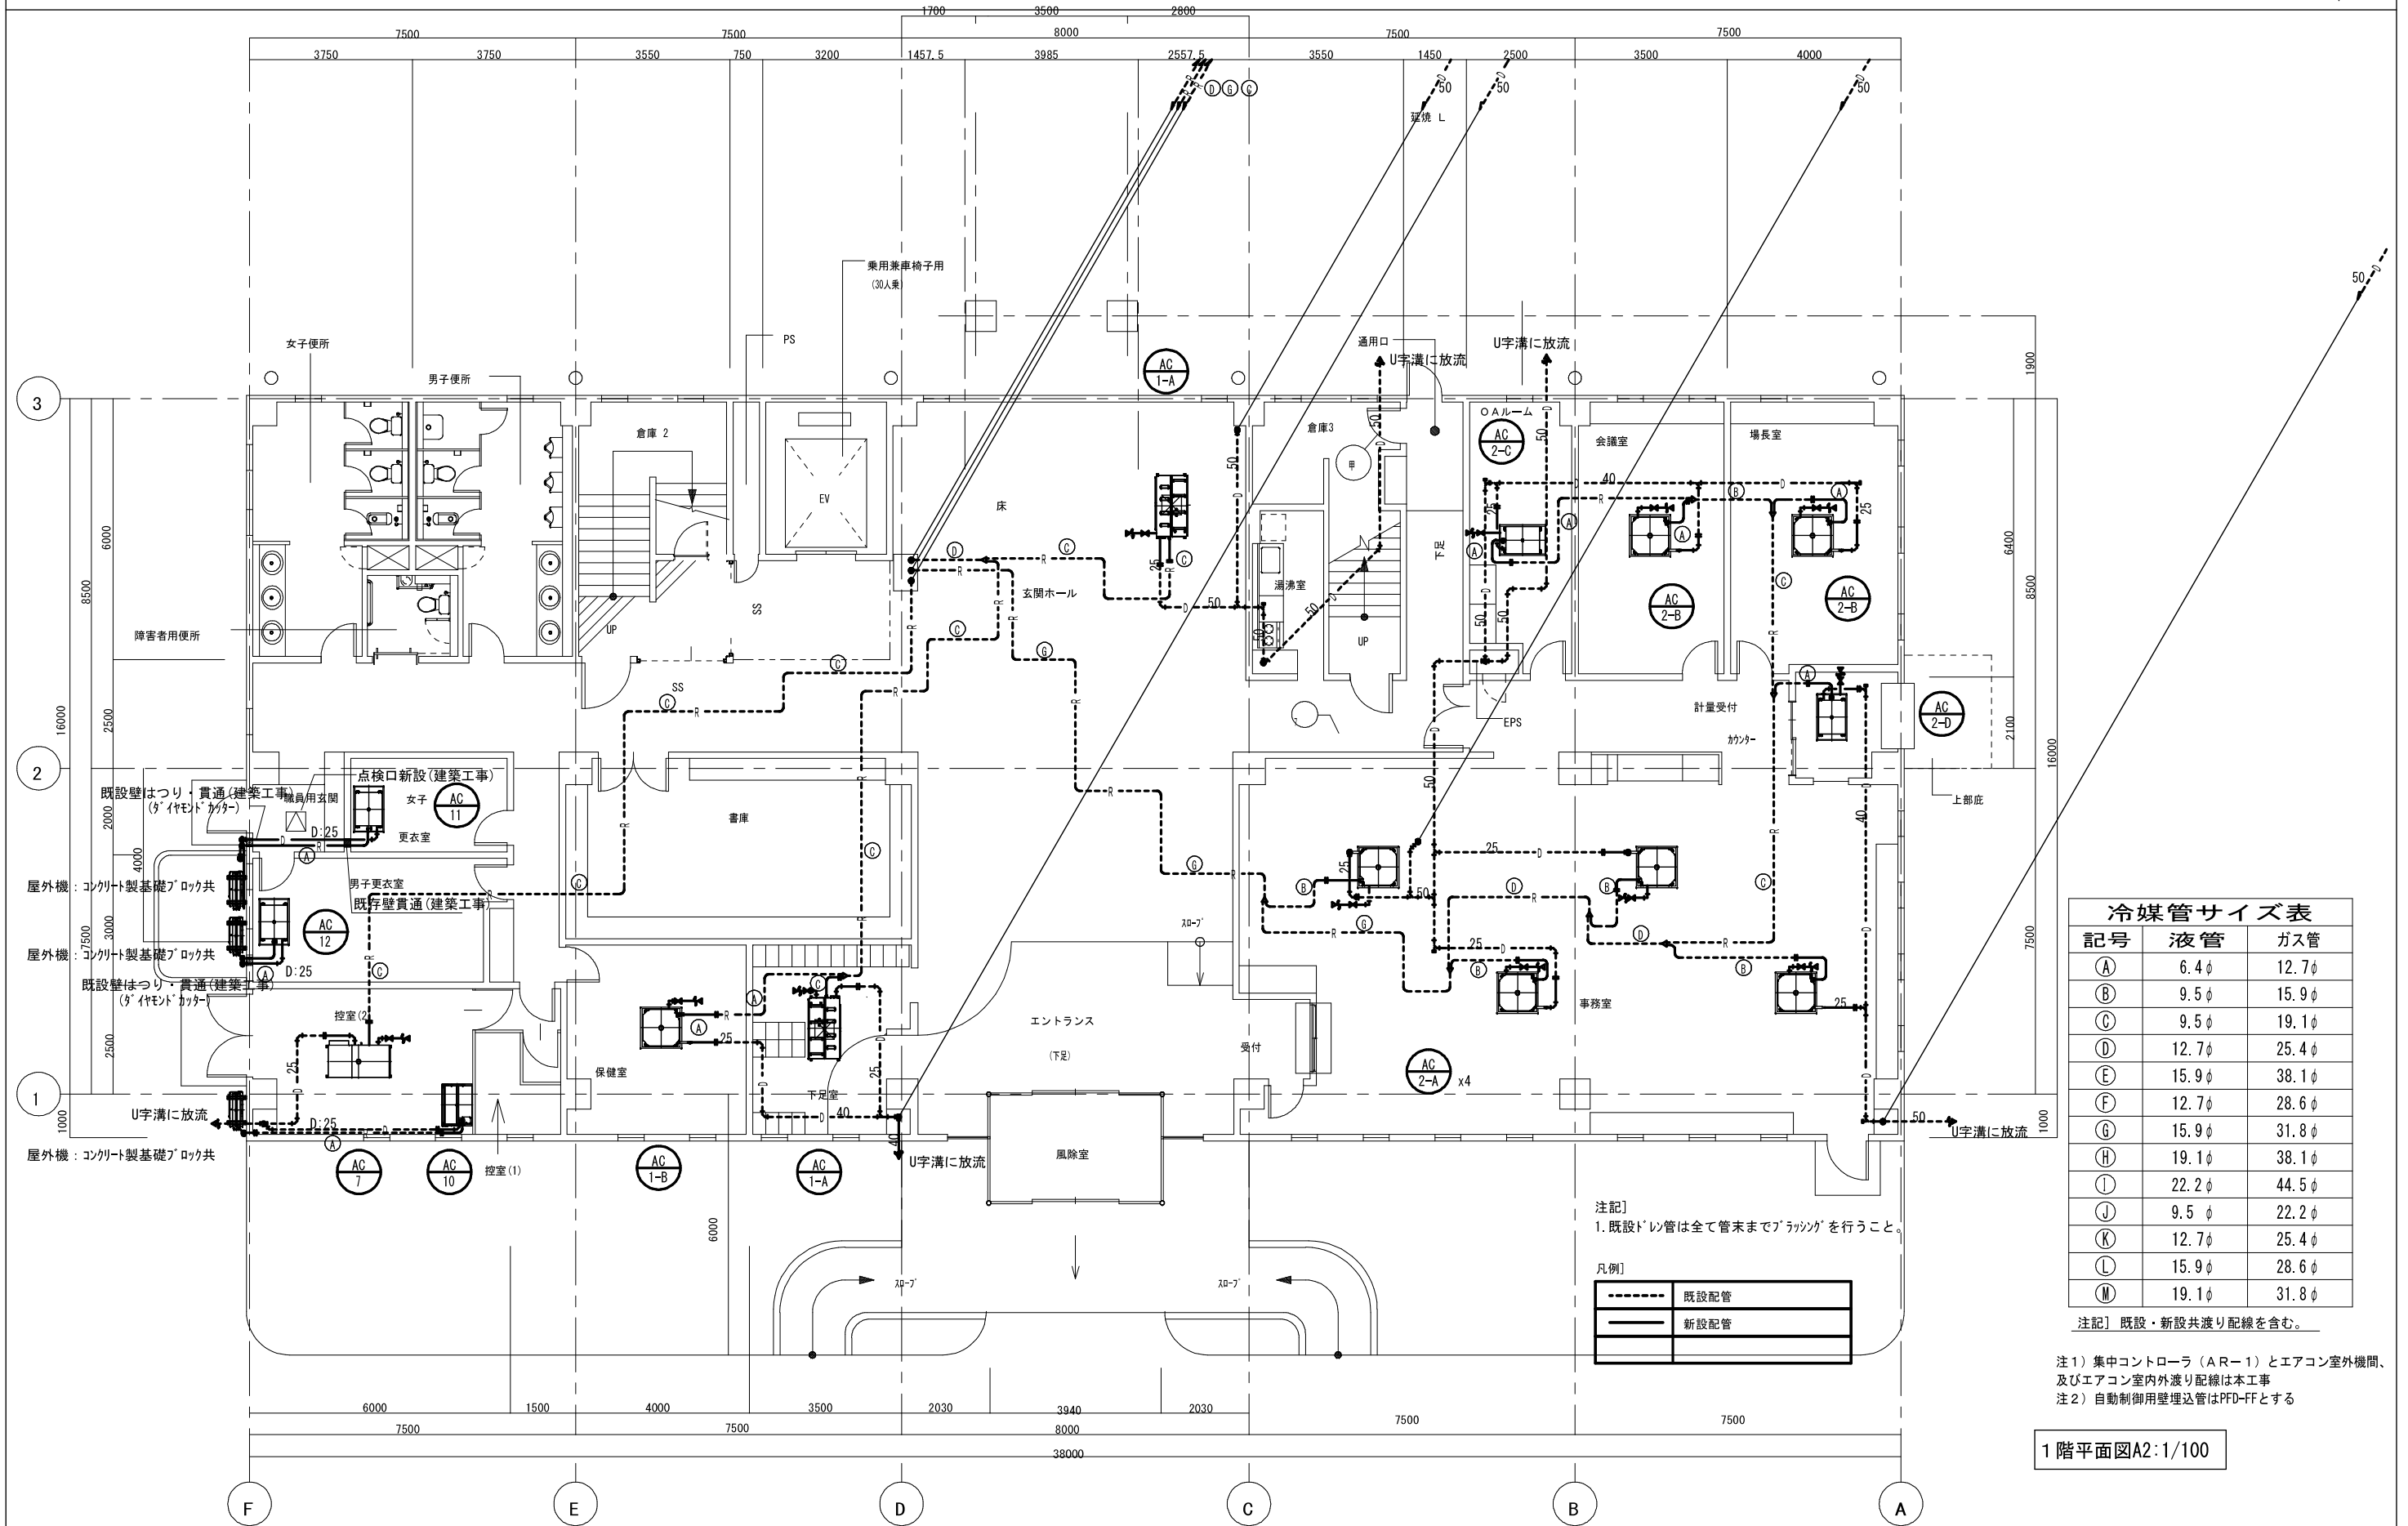

特記事項	・	課長	担当	係長	担当	製作年月日	工事名称	内
	・					R4年3月18日	明石クリーンセンター管理棟外壁改修ほか工事	KM-04
	・	明石市市民生活局環境室資源循環課					図面名称	縮尺
	・						空調設備 管理棟 1階平面図[改修]	A2:1/100
	・							全業

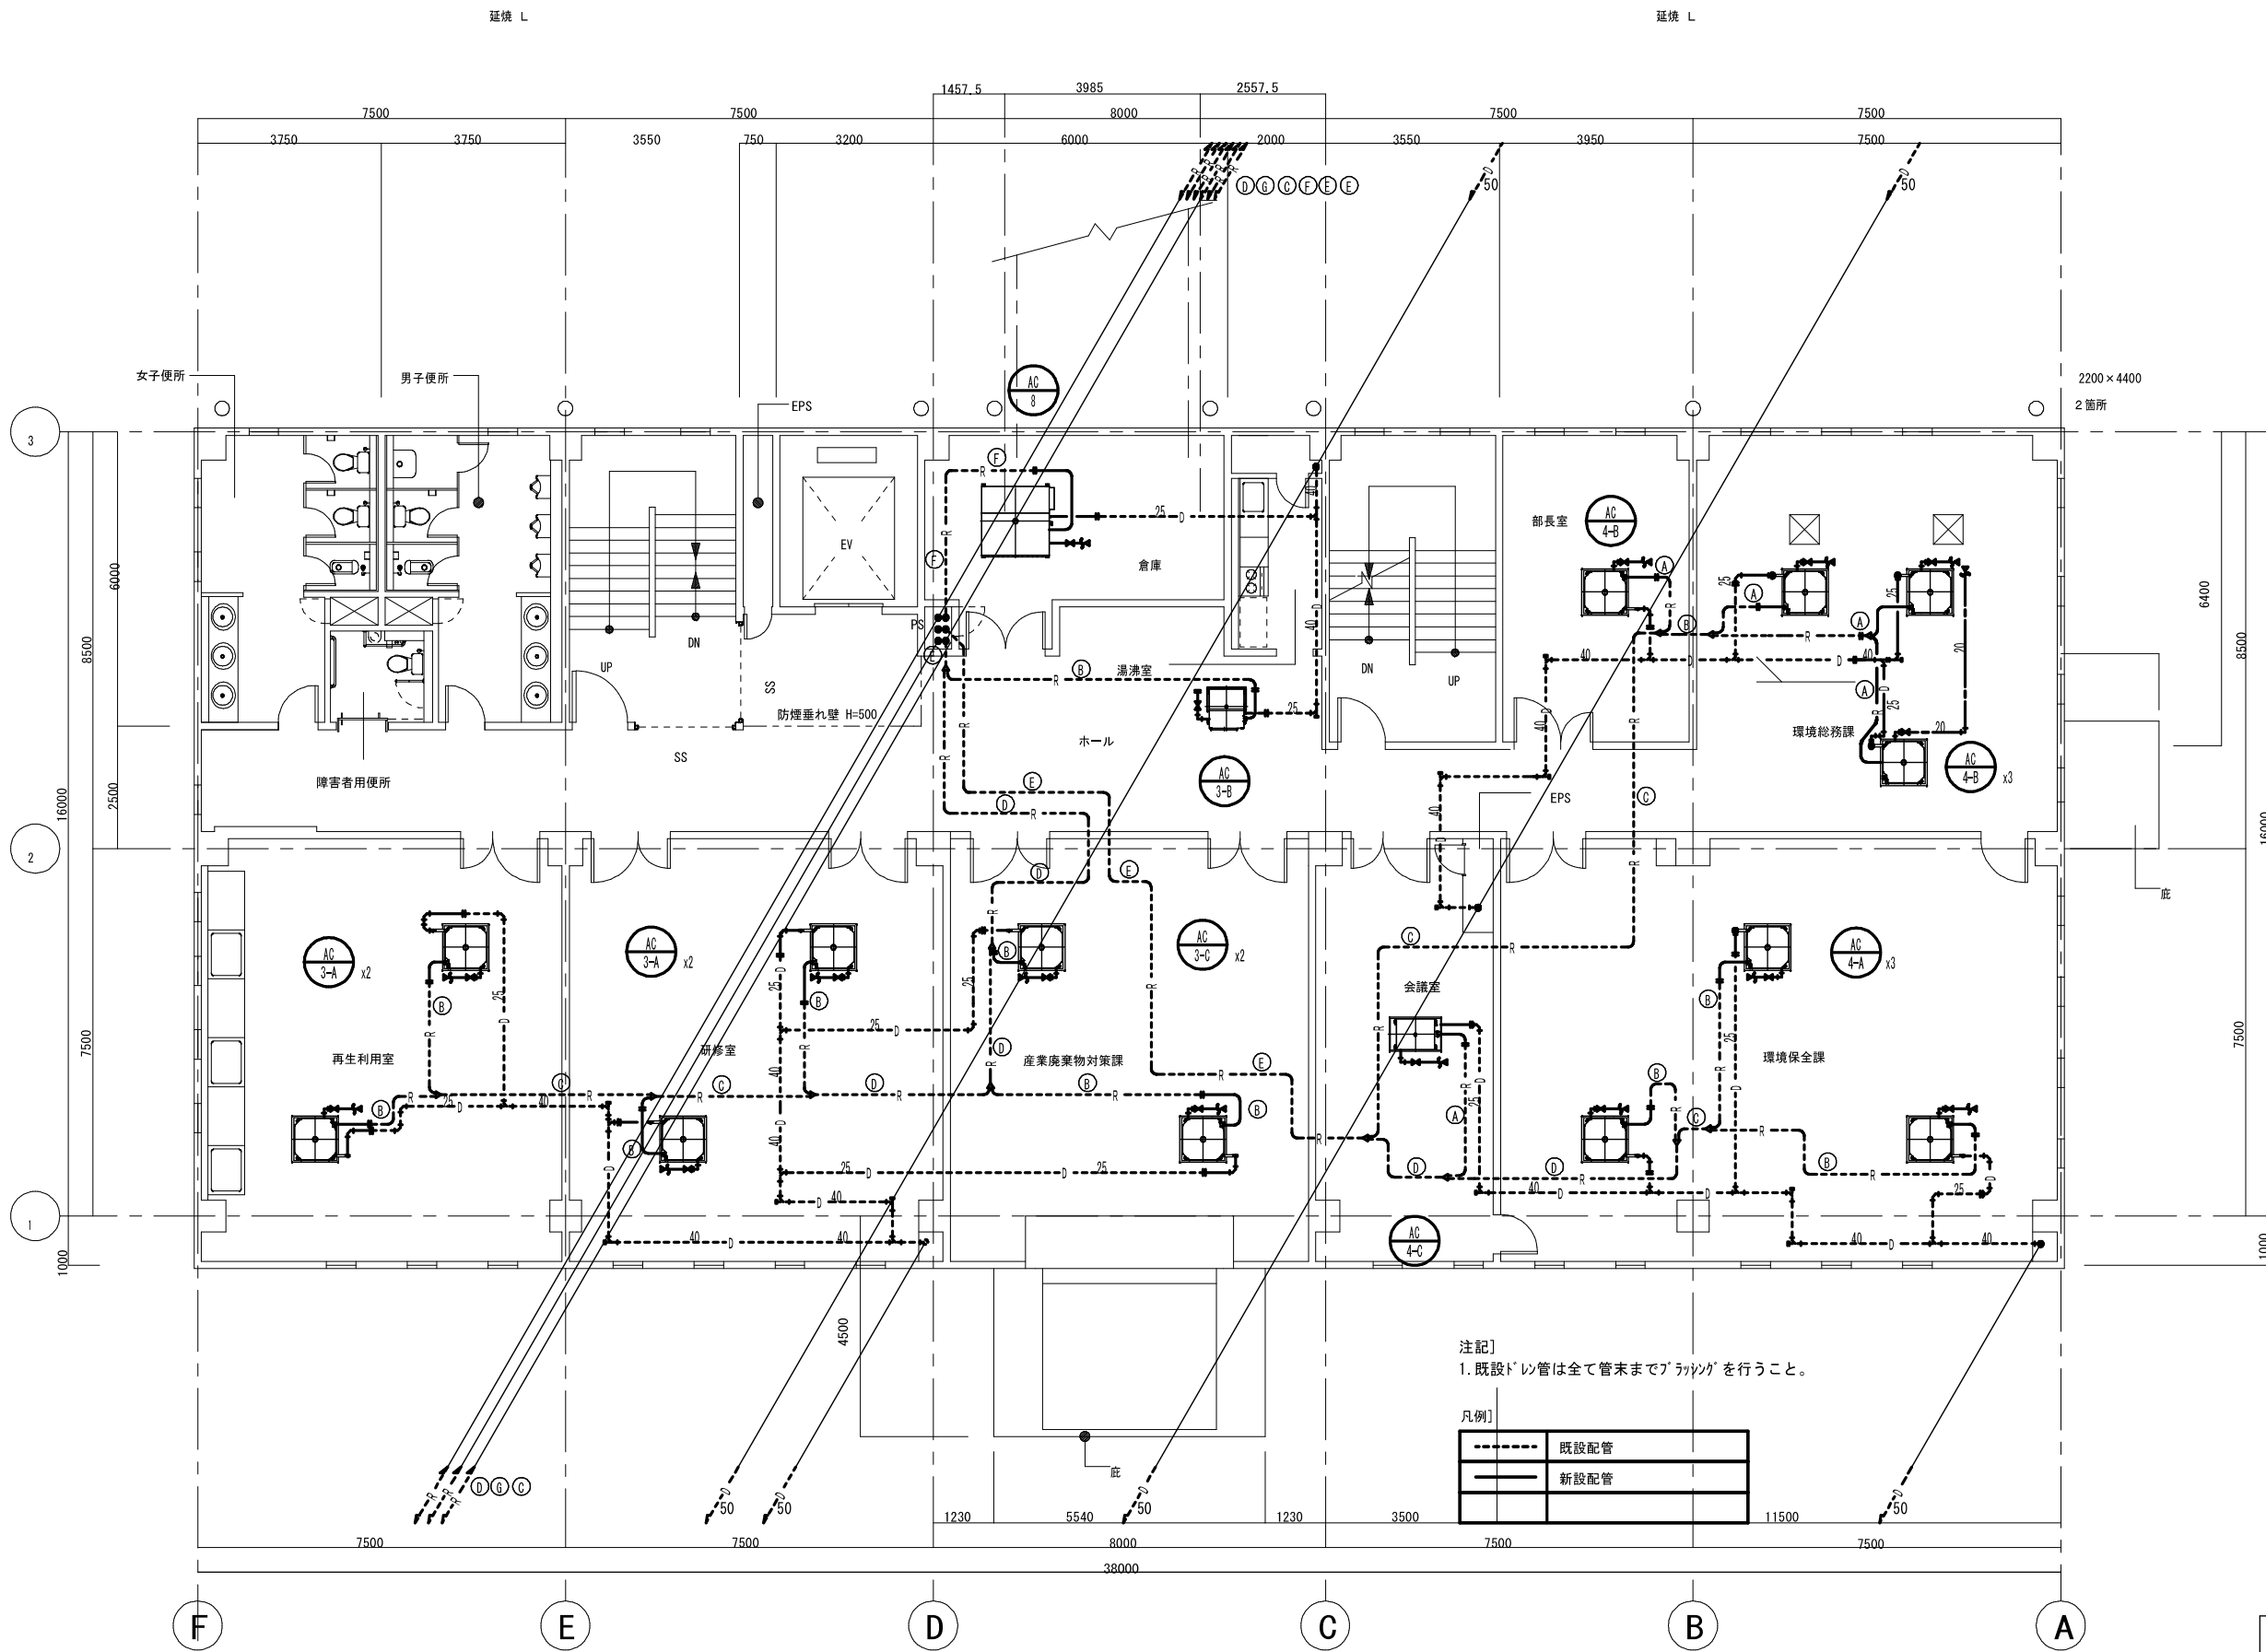

**冷媒管サイズ表**

記号	液管	ガス管
Ⓐ	6.4φ	12.7φ
Ⓑ	9.5φ	15.9φ
Ⓒ	9.5φ	19.1φ
Ⓓ	12.7φ	25.4φ
Ⓔ	15.9φ	38.1φ
Ⓕ	12.7φ	28.6φ
Ⓖ	15.9φ	31.8φ
Ⓗ	19.1φ	38.1φ
Ⓙ	22.2φ	44.5φ
Ⓚ	9.5φ	22.2φ
Ⓛ	12.7φ	25.4φ
Ⓛ	15.9φ	28.6φ
Ⓜ	19.1φ	31.8φ

注記] 既設・新設共渡り配線を含む。

注1] 集中コントローラ (AR-1) とエアコン室外機間、及びエアコン室内外渡り配線は本工事  
 注2] 自動制御用壁埋込管はPFD-FFとする


注記]  
 1. 既設ドレン管は全て管末までブラッシングを行うこと。

凡例]

--- (dashed line)	既設配管
— (solid line)	新設配管

2階平面図A2:1/100

特記事項	・	課長	担当	係長	担当	製作年月日	工事名称	内
	・					R4年3月18日	明石クリーンセンター管理棟外壁改修ほか工事	
・	・	明石市市民生活局環境室資源循環課	縮尺	A2:1/100	全業	図面名称	空調設備 管理棟 2階平面図[改修]	
・	・							

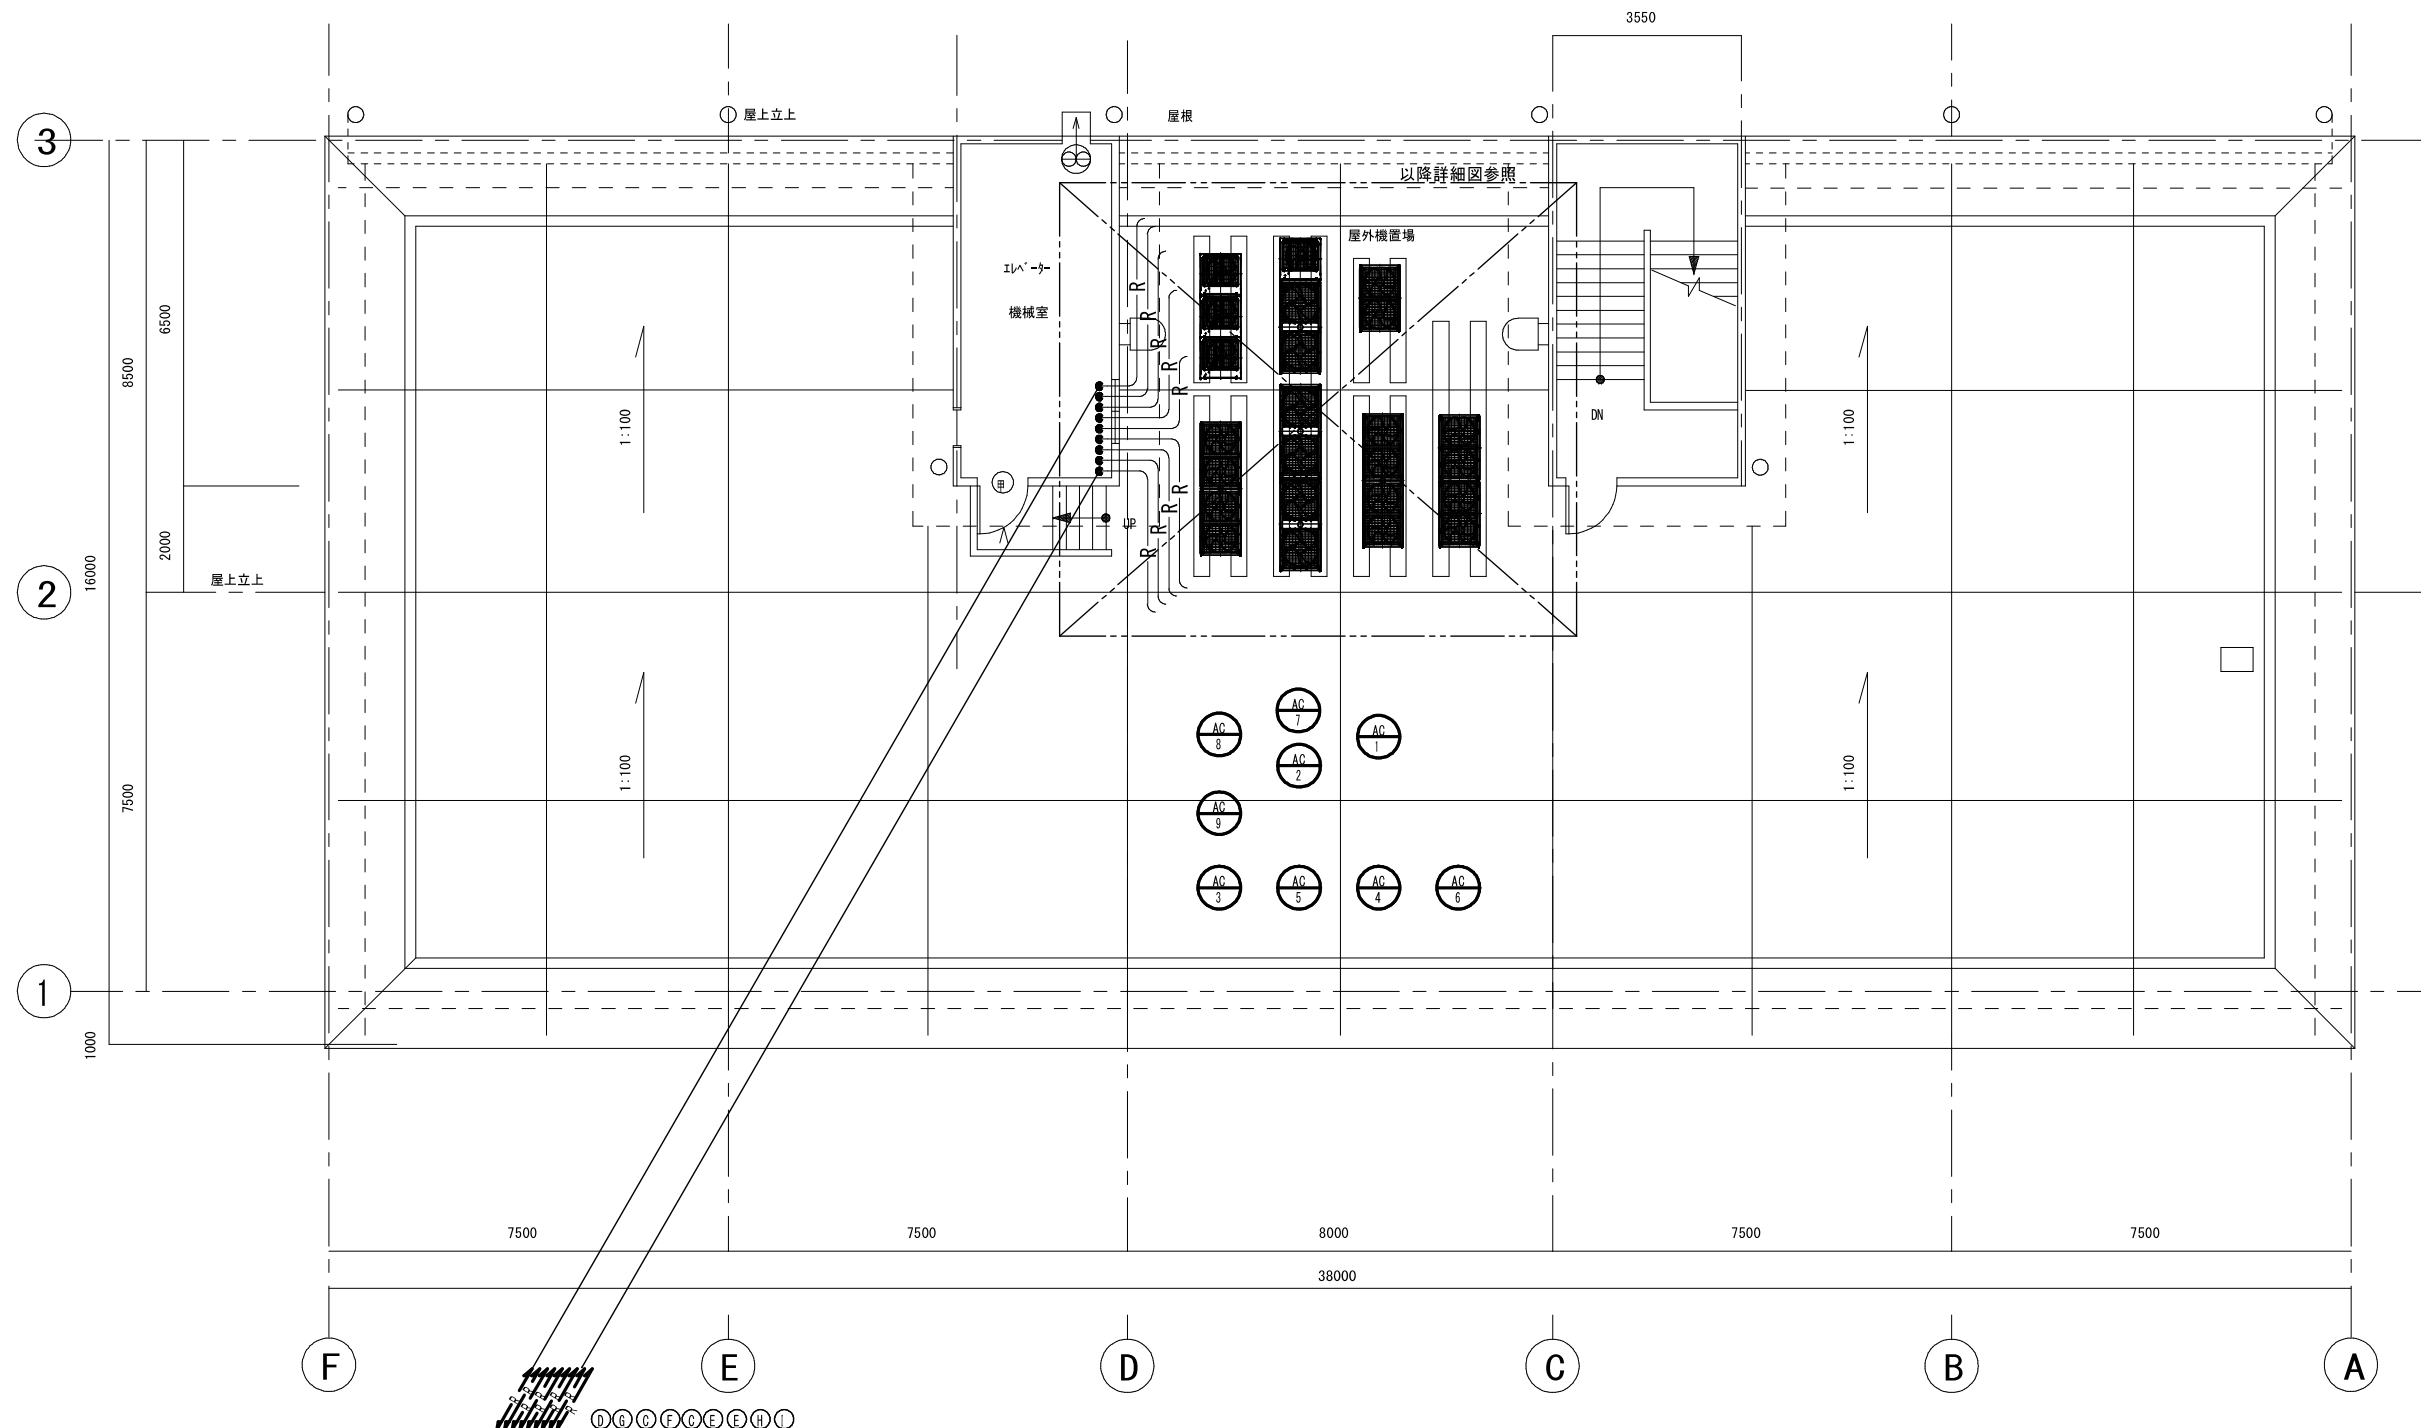


記号	液管	ガス管
(A)	6.4φ	12.7φ
(B)	9.5φ	15.9φ
(C)	9.5φ	19.1φ
(D)	12.7φ	25.4φ
(E)	15.9φ	38.1φ
(F)	12.7φ	28.6φ
(G)	15.9φ	31.8φ
(H)	19.1φ	38.1φ
(I)	22.2φ	44.5φ
(J)	9.5φ	22.2φ
(K)	12.7φ	25.4φ
(L)	15.9φ	28.6φ
(M)	19.1φ	31.8φ

注記] 既設・新設共渡り配線を含む。  
 注1) 集中コントローラ (AR-1) とエアコン室外機間、及びエアコン室内外渡り配線は本工事  
 注2) 自動制御用壁埋込管はPFD-FFとする

R階平面図A2:1/100

特記事項	・	課長	担当	係長	担当	製作年月日	工事名称	内
	・					R4年3月18日	明石クリーンセンター管理棟外壁改修ほか工事	KM-07
・	・	明石市市民生活局環境室資源循環課	縮尺	図面名称		A2:1/100	空調設備 管理棟 R階平面図[改修]	全業
・	・			空調設備 管理棟 R階平面図[改修]				

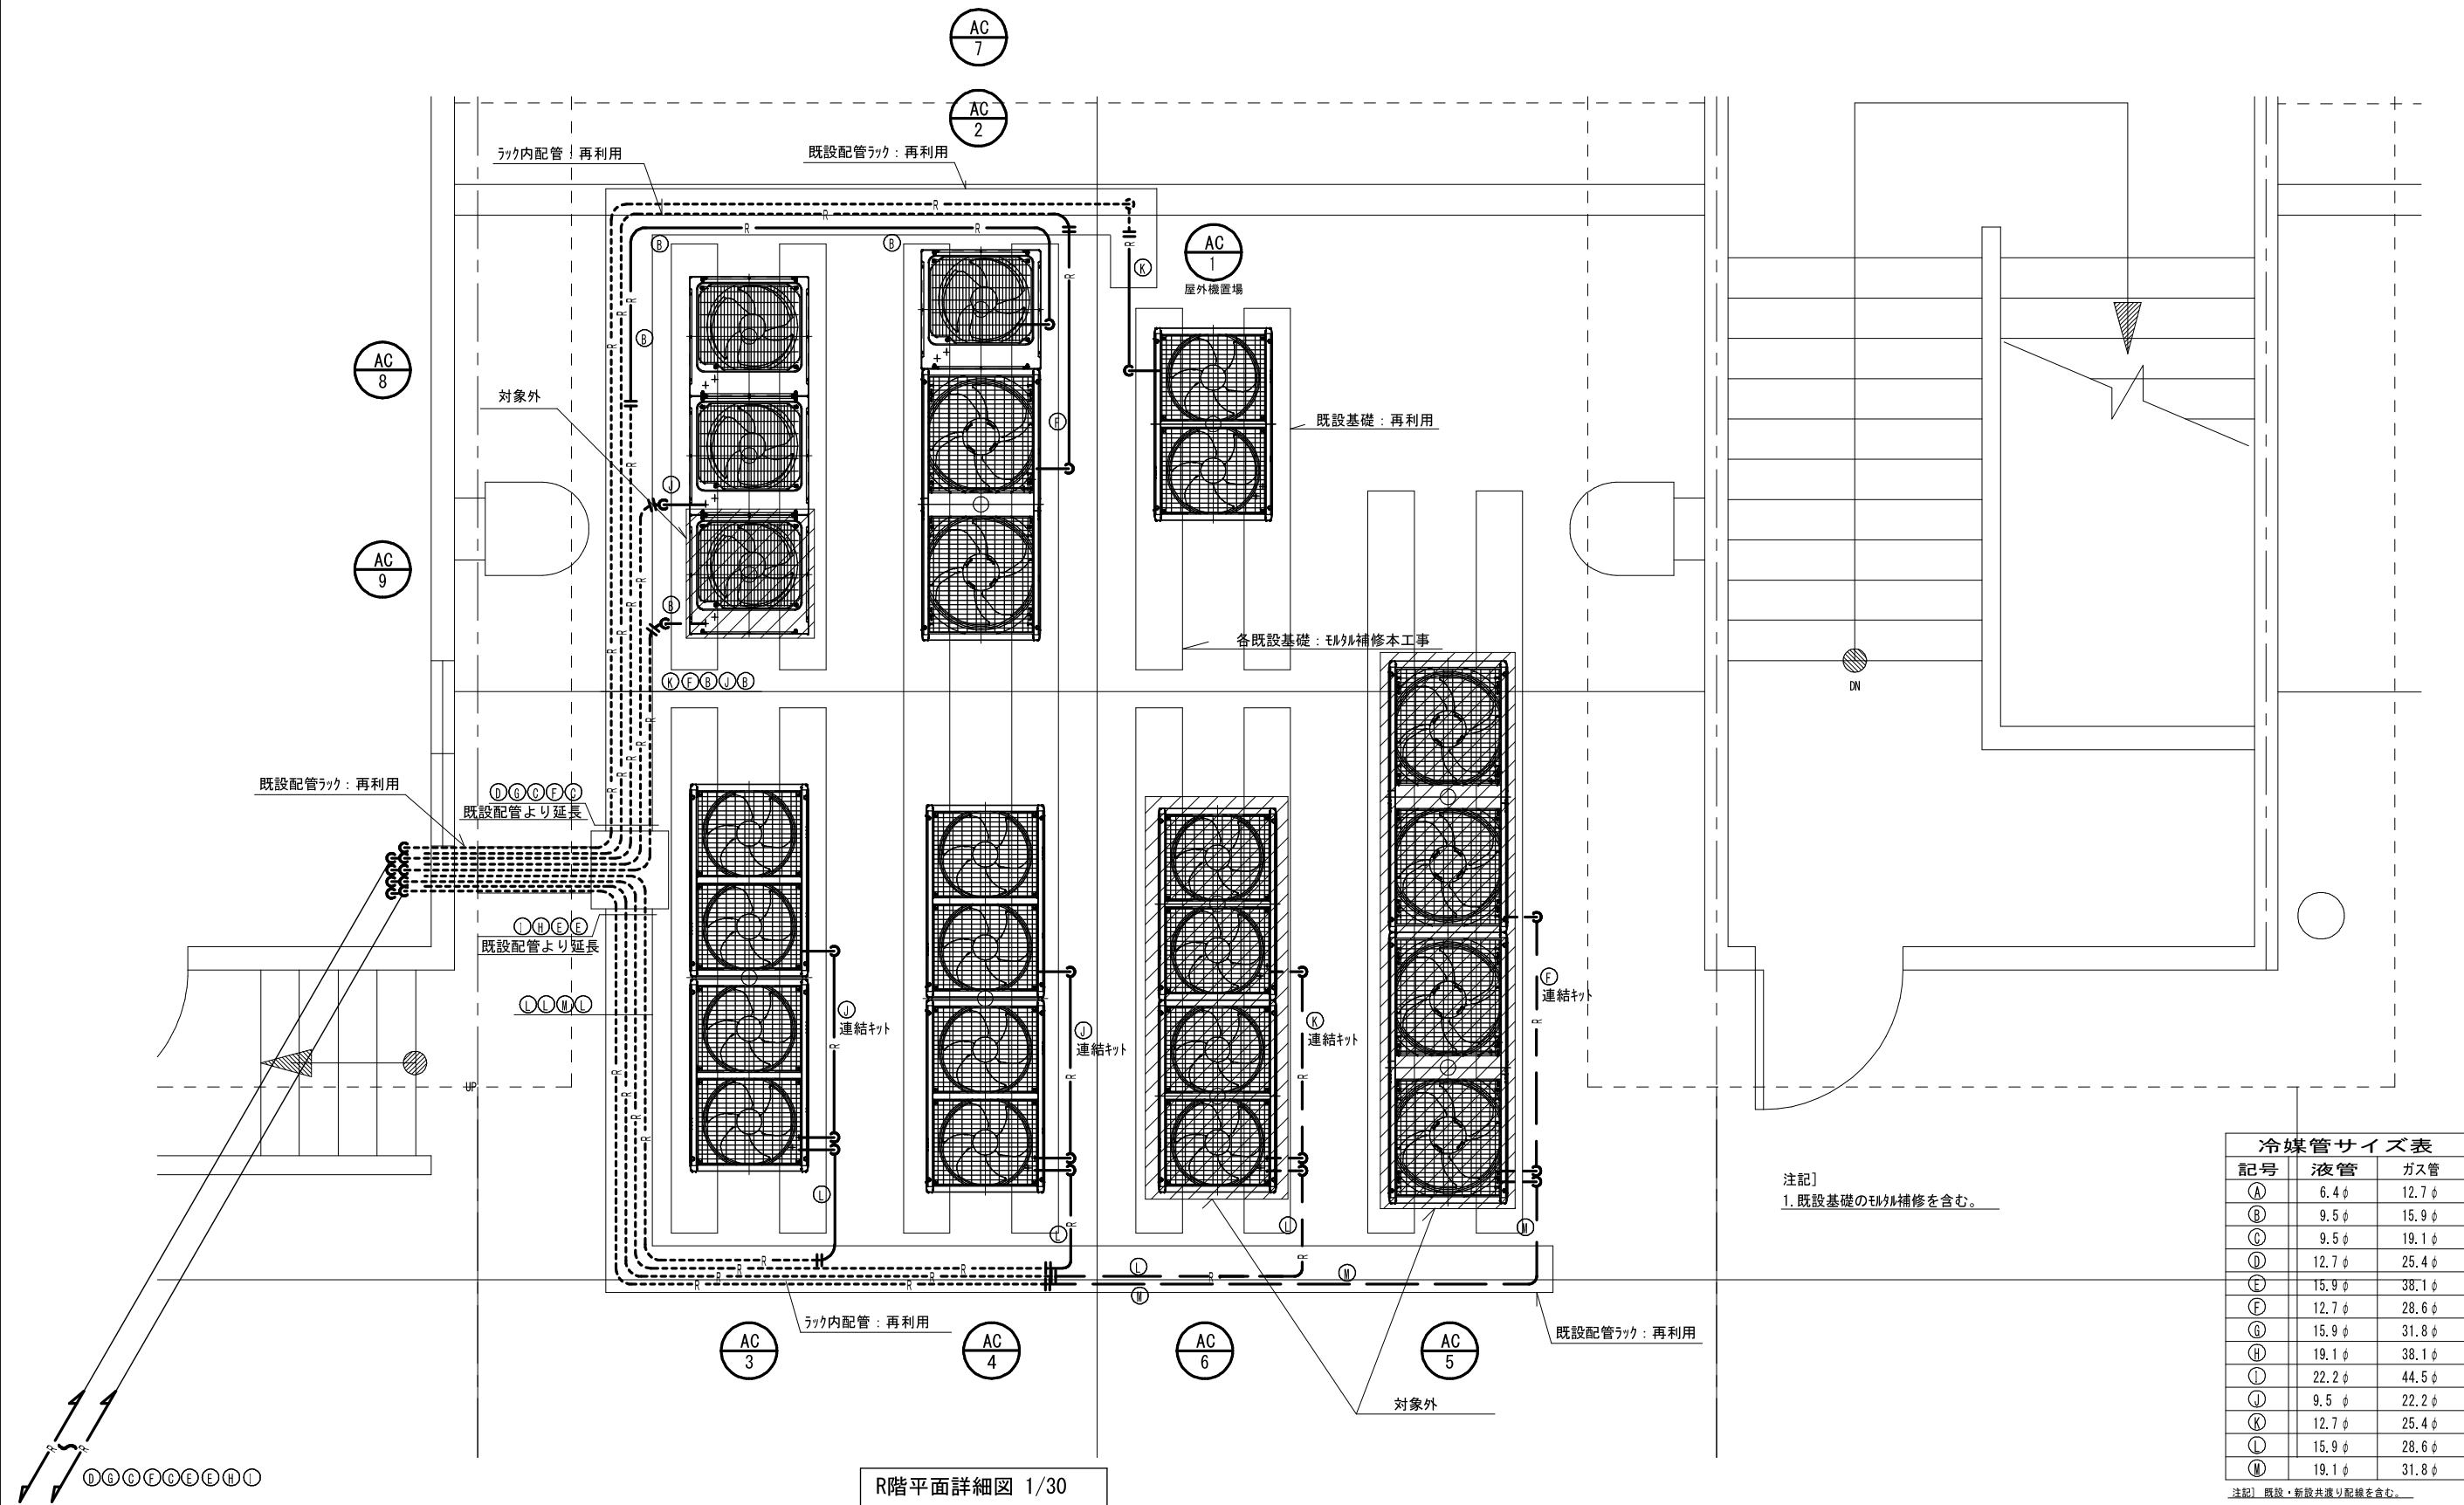


R階平面詳細図 1/30

注記] 1. 既設基礎のモルタル補修を含む。

記号	液管	ガス管
A	6.4 φ	12.7 φ
B	9.5 φ	15.9 φ
C	9.5 φ	19.1 φ
D	12.7 φ	25.4 φ
E	15.9 φ	38.1 φ
F	12.7 φ	28.6 φ
G	15.9 φ	31.8 φ
H	19.1 φ	38.1 φ
I	22.2 φ	44.5 φ
J	9.5 φ	22.2 φ
K	12.7 φ	25.4 φ
L	15.9 φ	28.6 φ
M	19.1 φ	31.8 φ

注記] 既設・新設共減り配線を含む。  
 注1) 集中コントローラ (A R-1) とエアコン室外機間、及びエアコン室内外選り配線は本工事  
 注2) 自動制御用壁埋込管はPFD-FFとする

特記事項	・	課長	担当	係長	担当	製作年月日	工事名称	内
	・					R4年3月18日	明石クリーンセンター管理棟外壁改修ほか工事	KM-08
	・	明石市市民生活局環境室資源循環課					図面名称	全業
	・						空調設備 管理棟 R階平面詳細図[改修]	
	・						縮尺	
	・						A2:1/30	

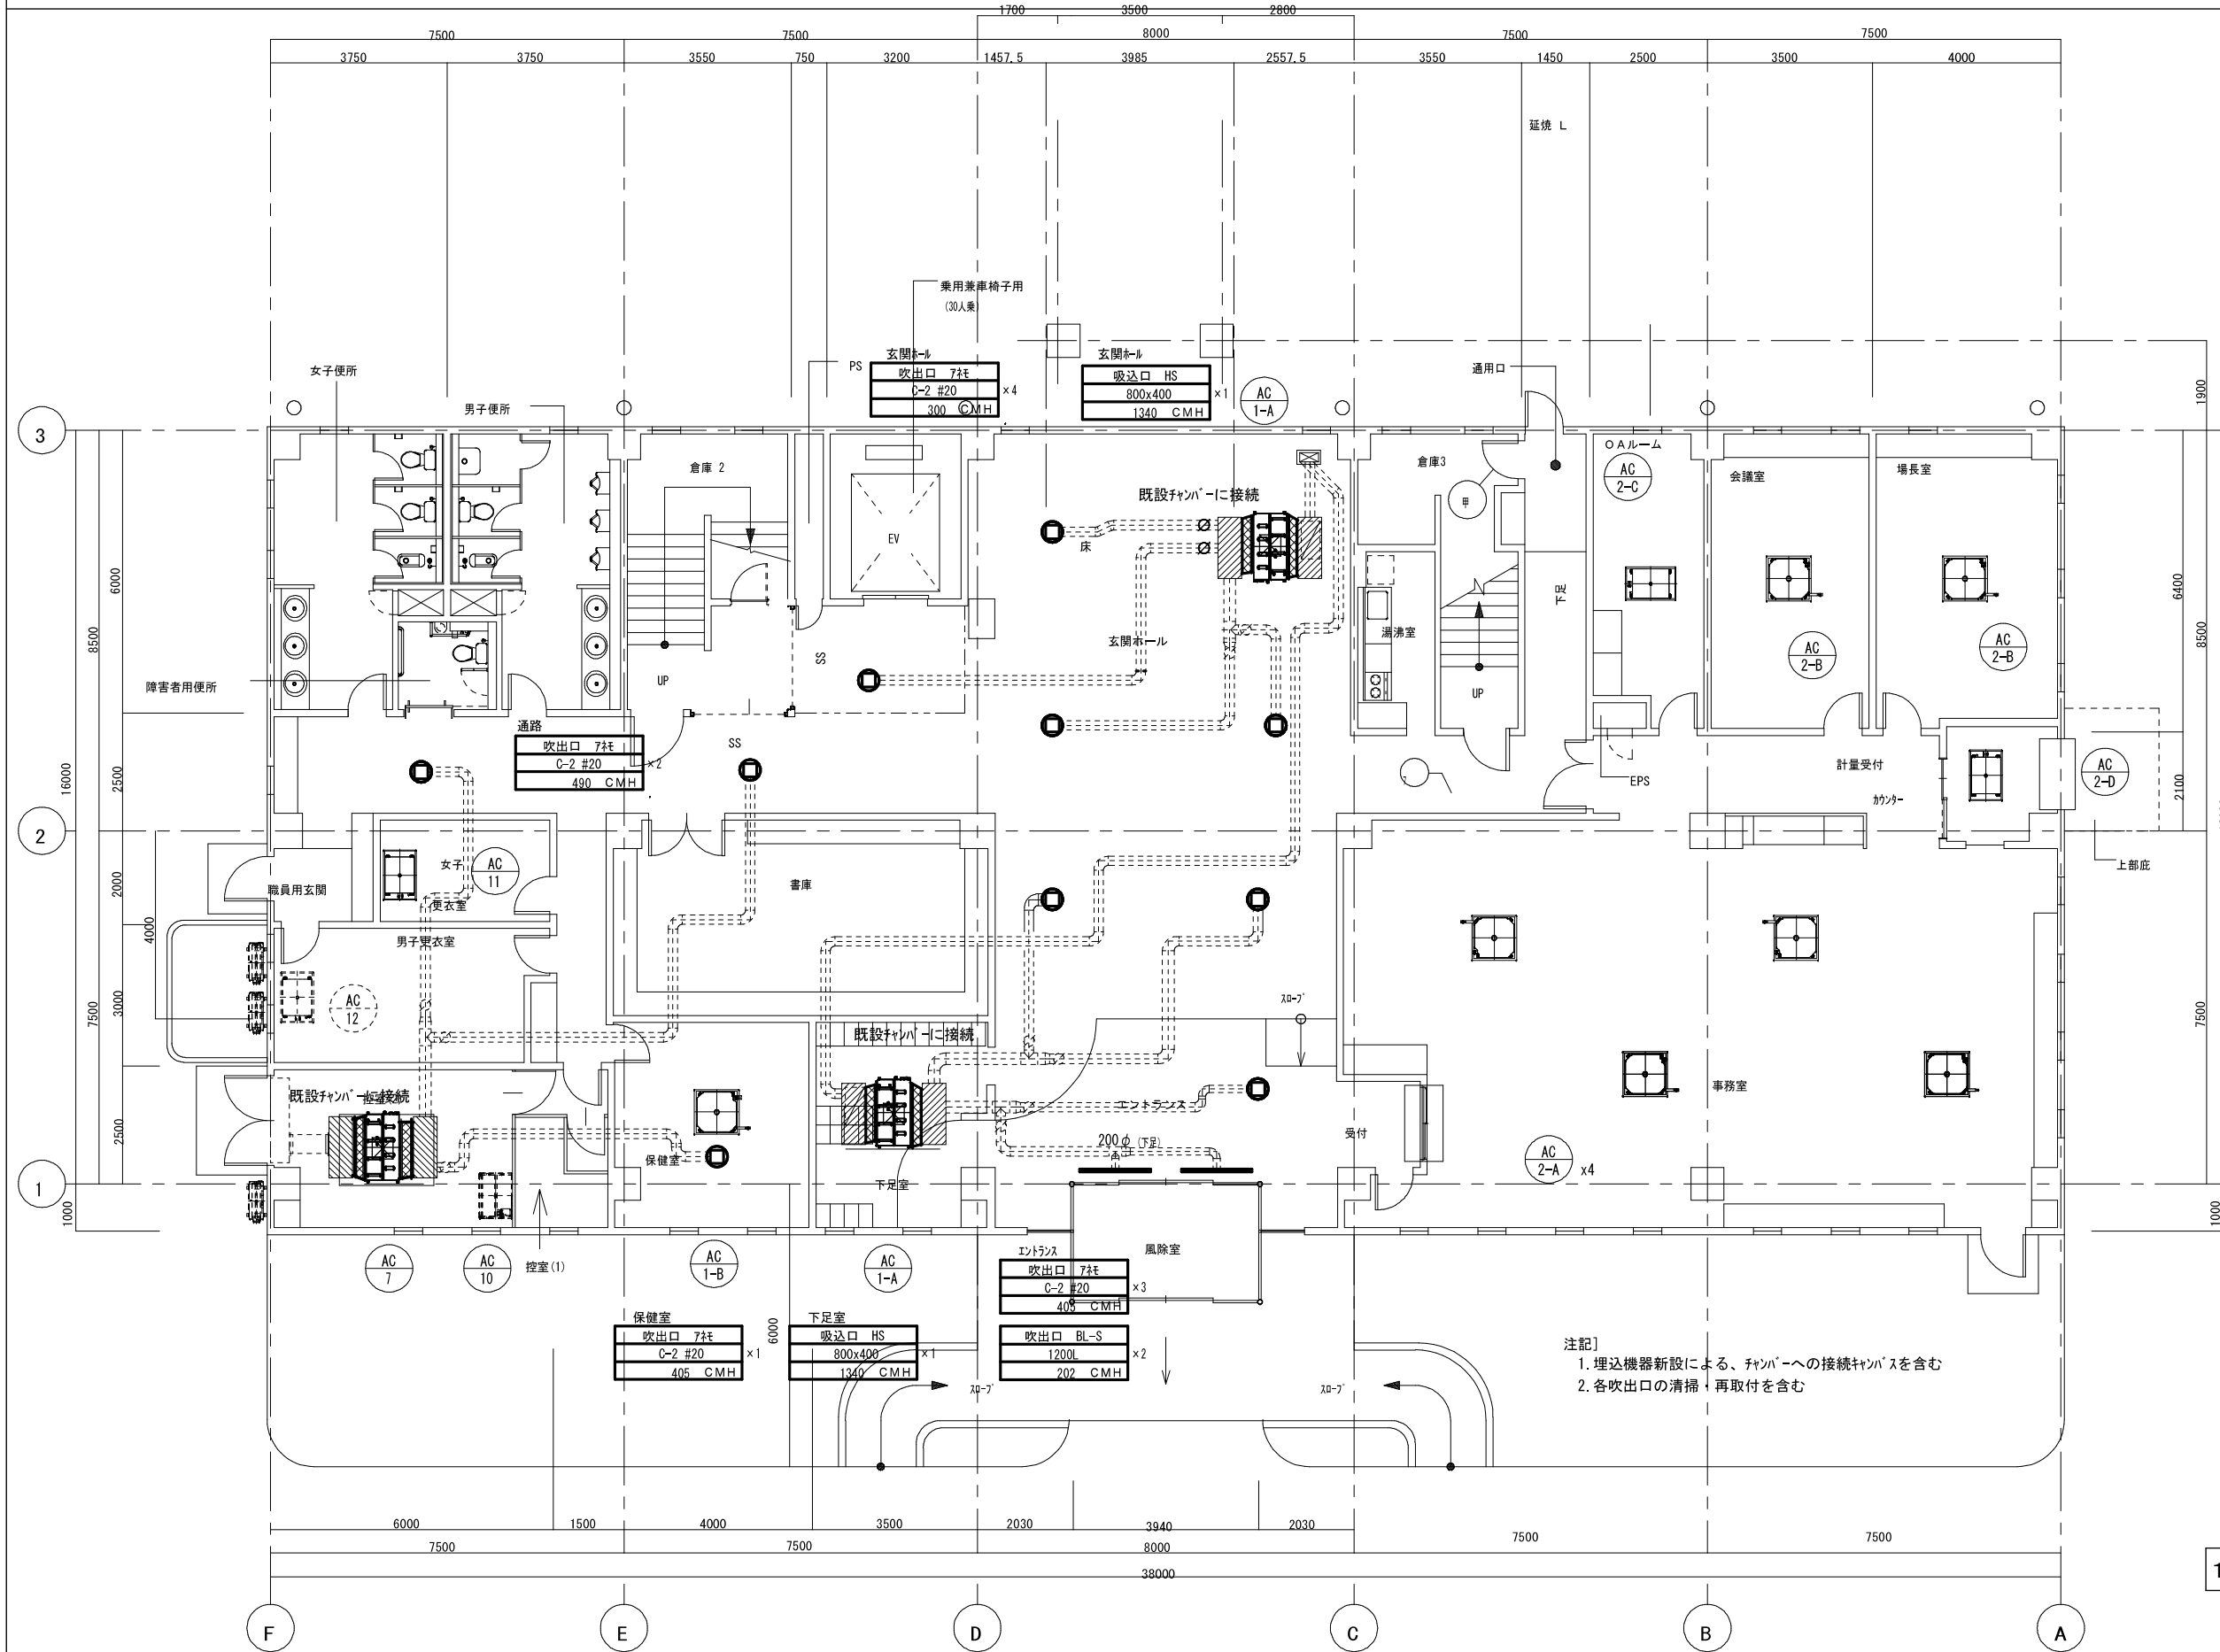


注記  
 1. 埋込機器新設による、ファンへの接続ケーブルを含む  
 2. 各吹出口の清掃・再取付を含む

1階平面図A2:1/100

特記事項	・	課長	担当課長	係長	担当	製作年月日 R4年3月18日	工事名称 明石クリーンセンター管理棟外壁改修ほか工事	内 KM-09	
	・						図面名称 空調(外)設備 管理棟 1階平面図[改修]		全業
		明石市市民生活局環境室資源循環課							
						縮尺 A2:1/100			




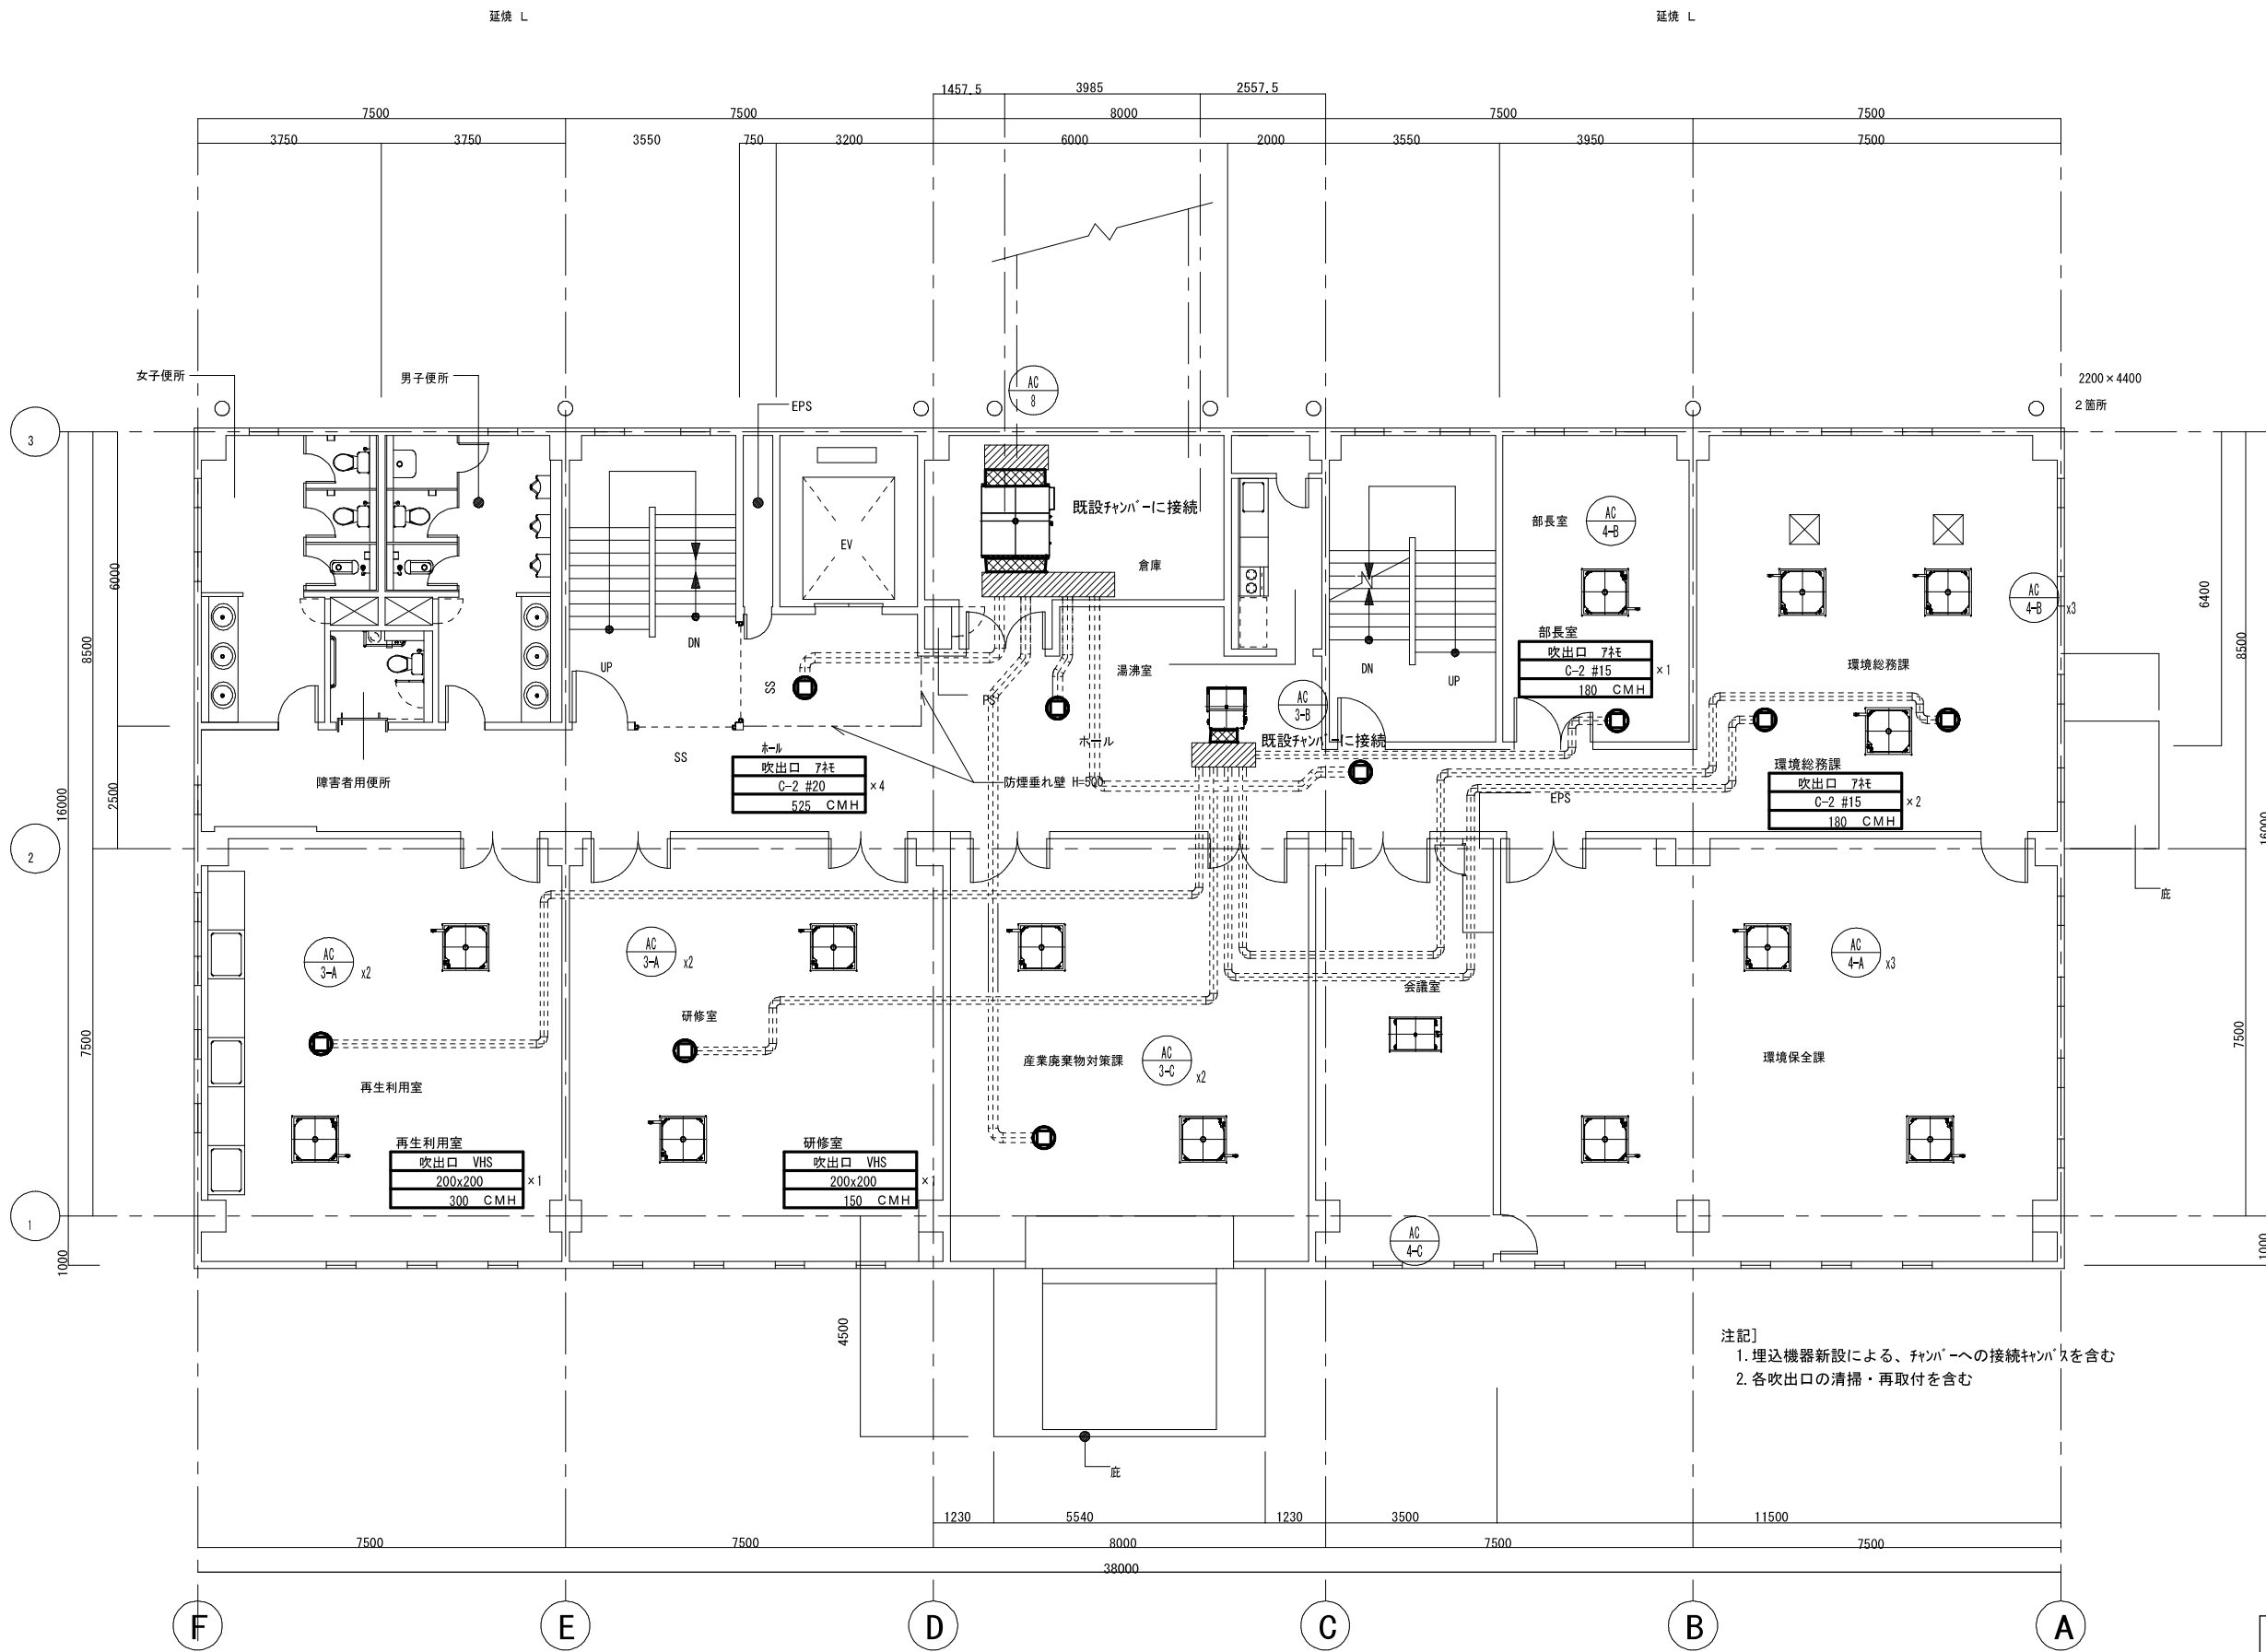


注記]  
 1. 埋込機器新設による、ファンへの接続ケーブルを含む  
 2. 各吹出口の清掃・再取付を含む

2階平面図A2:1/100

特記事項	・	課長	担当	係長	担当	製作年月日	工事名称	内
	・						明石クリーンセンター管理棟外壁改修ほか工事	
・	・	明石市市民生活局環境室資源循環課	R4年3月18日	図面名称	縮尺	全葉		
・	・			空調(ﾀﾞｸﾄ)設備 管理棟 2階平面図[改修]	A2:1/100			

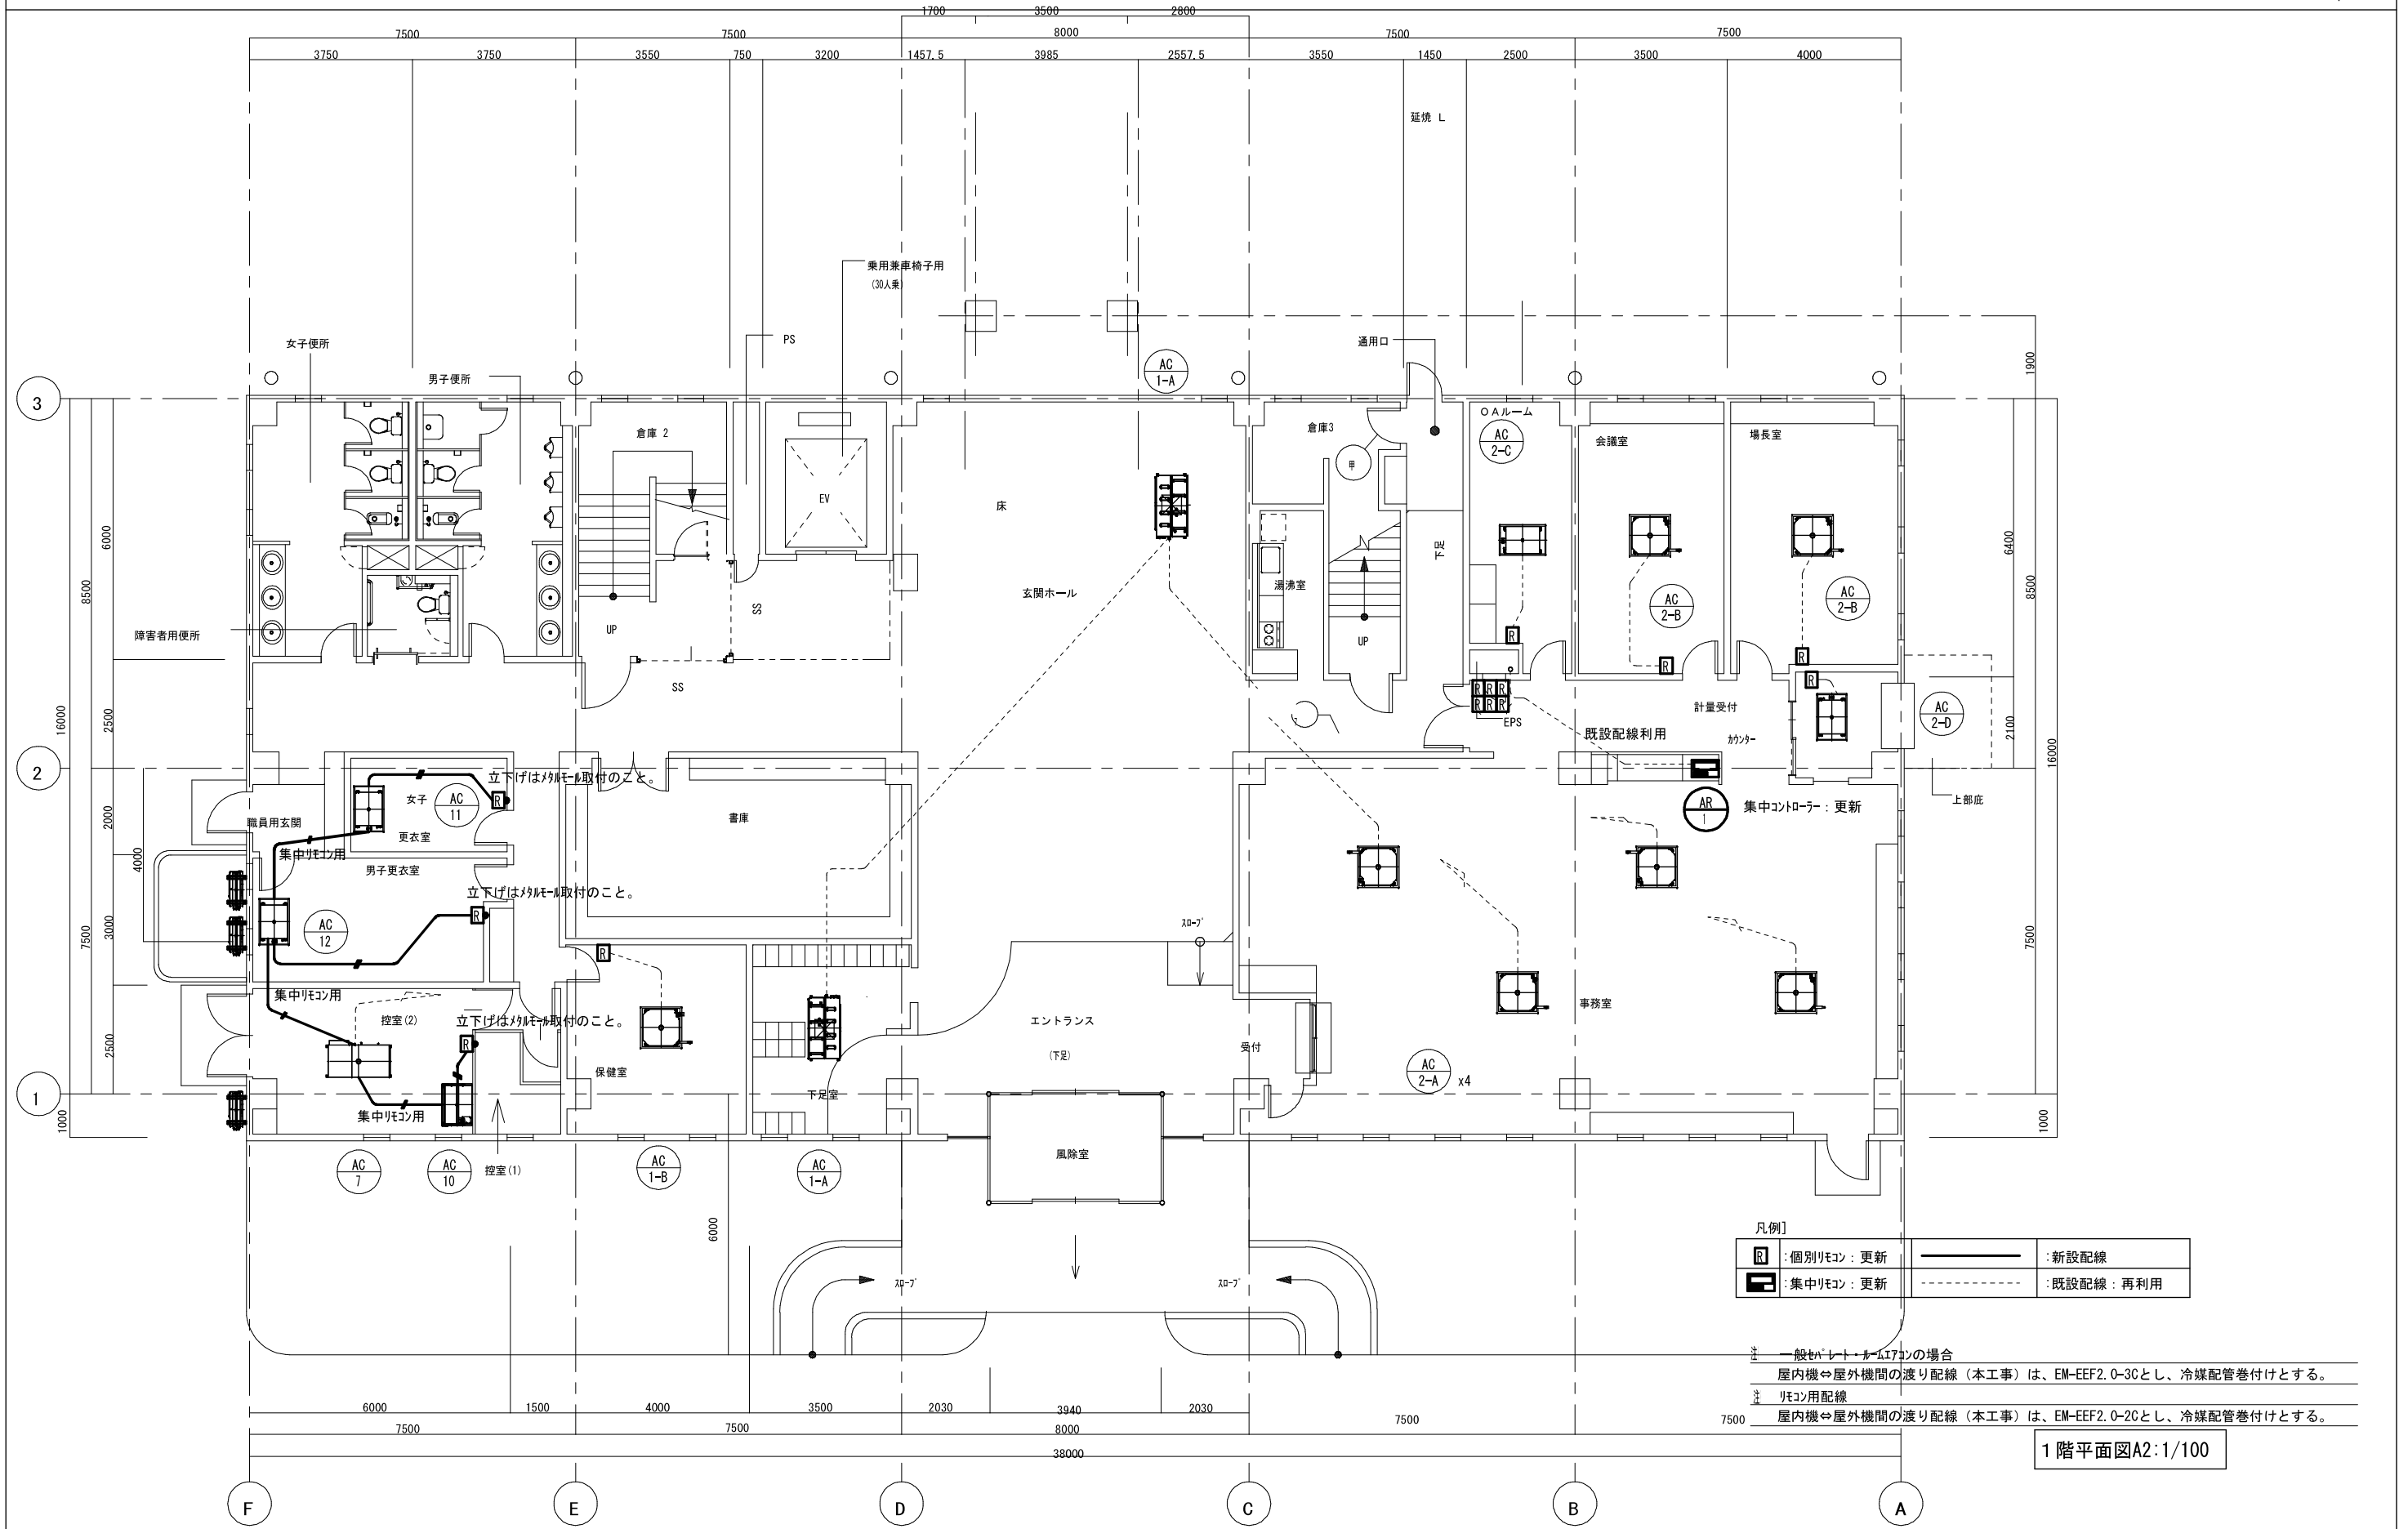

特記事項	・	課長	担当課長	係長	担当	製作年月日	工事名称	内 KM-12
	・					R4年3月18日	明石クリーンセンター管理棟外壁改修ほか工事	
・		明石市市民生活局環境室資源循環課				図面名称	縮尺	全業
・						空調(制御)設備 管理棟 1階平面図[改修]	A2:1/100	

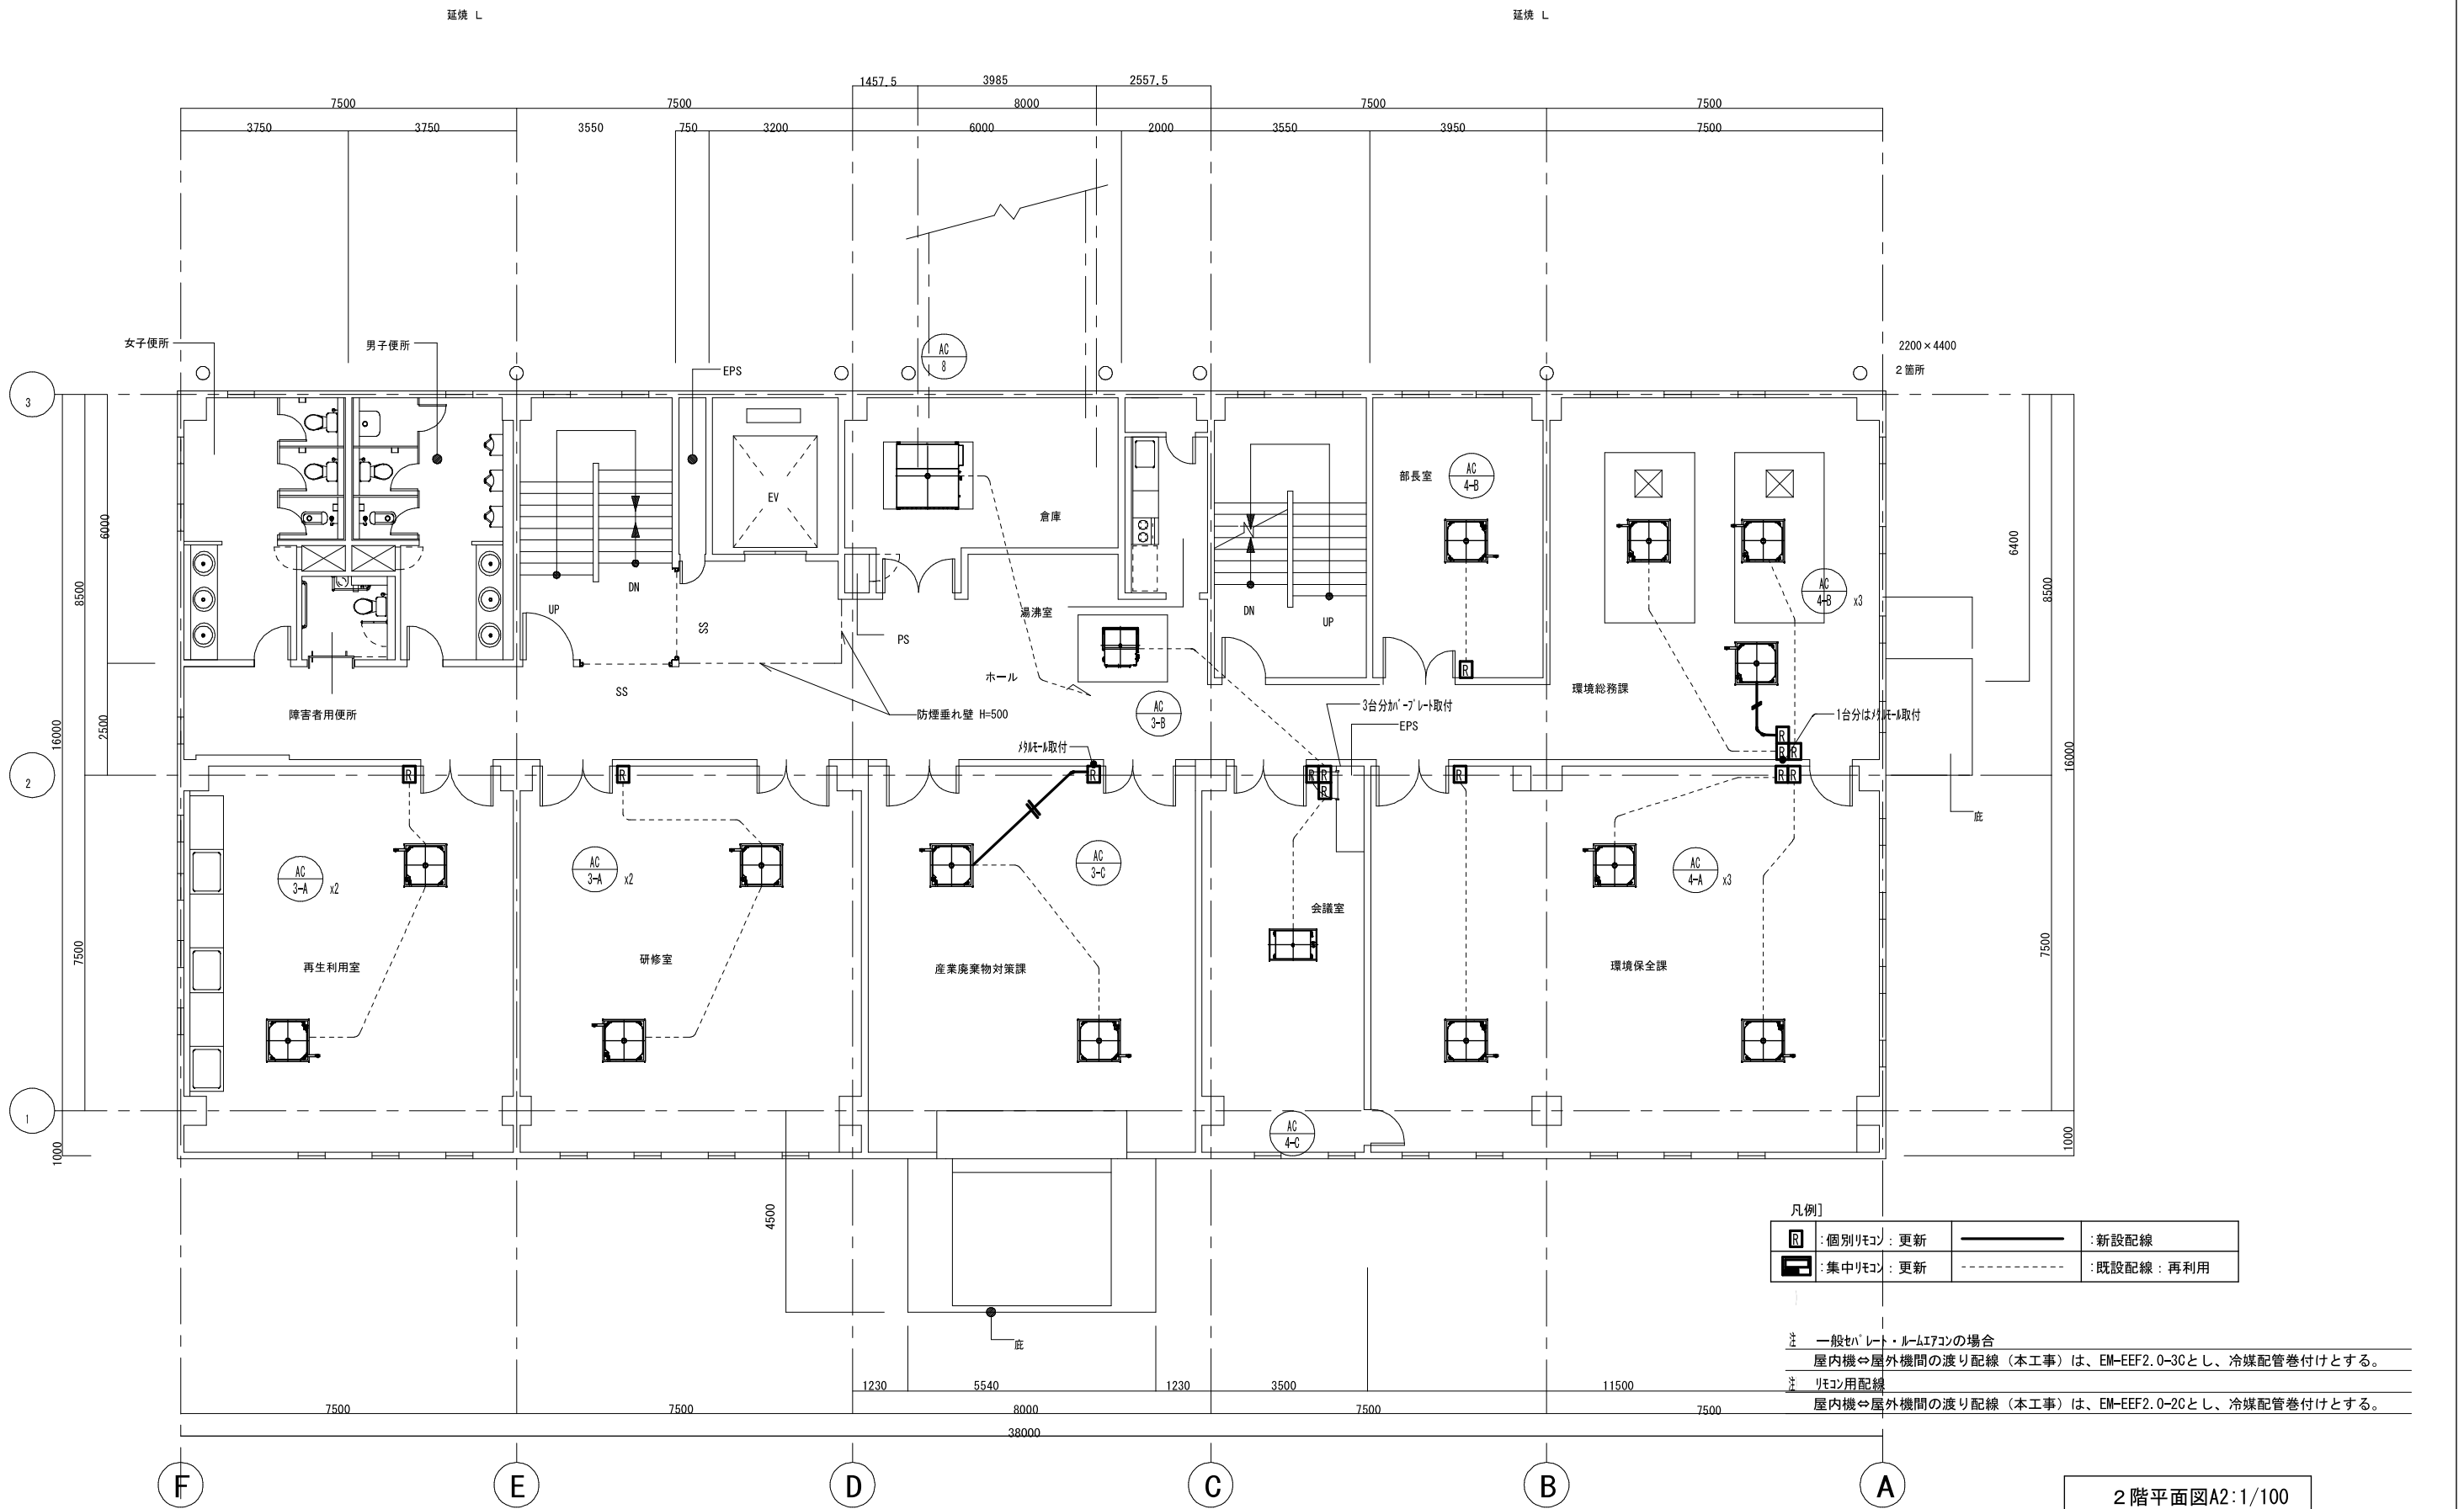


凡例

	: 個別リモン: 更新		: 新設配線
	: 集中リモン: 更新		: 既設配線: 再利用

注 一般セパレート・ルームエアコンの場合  
 屋内機⇄屋外機間の渡り配線(本工事)は、EM-EEF2.0-3Cとし、冷媒配管巻付けとする。  
 注 リモン用配線  
 屋内機⇄屋外機間の渡り配線(本工事)は、EM-EEF2.0-2Cとし、冷媒配管巻付けとする。

特記事項	<ul style="list-style-type: none"> <li>・</li> <li>・</li> <li>・</li> <li>・</li> </ul>	課長 明石市市民生活局環境室資源循環課	担当 係長 担当	製作年月日	工事名称	内 KM-13
				R4年3月18日	明石クリーンセンター管理棟外壁改修ほか工事	
				図面名称	縮尺	全業
				空調(制御)設備 管理棟 2階平面図[改修]	A2:1/100	

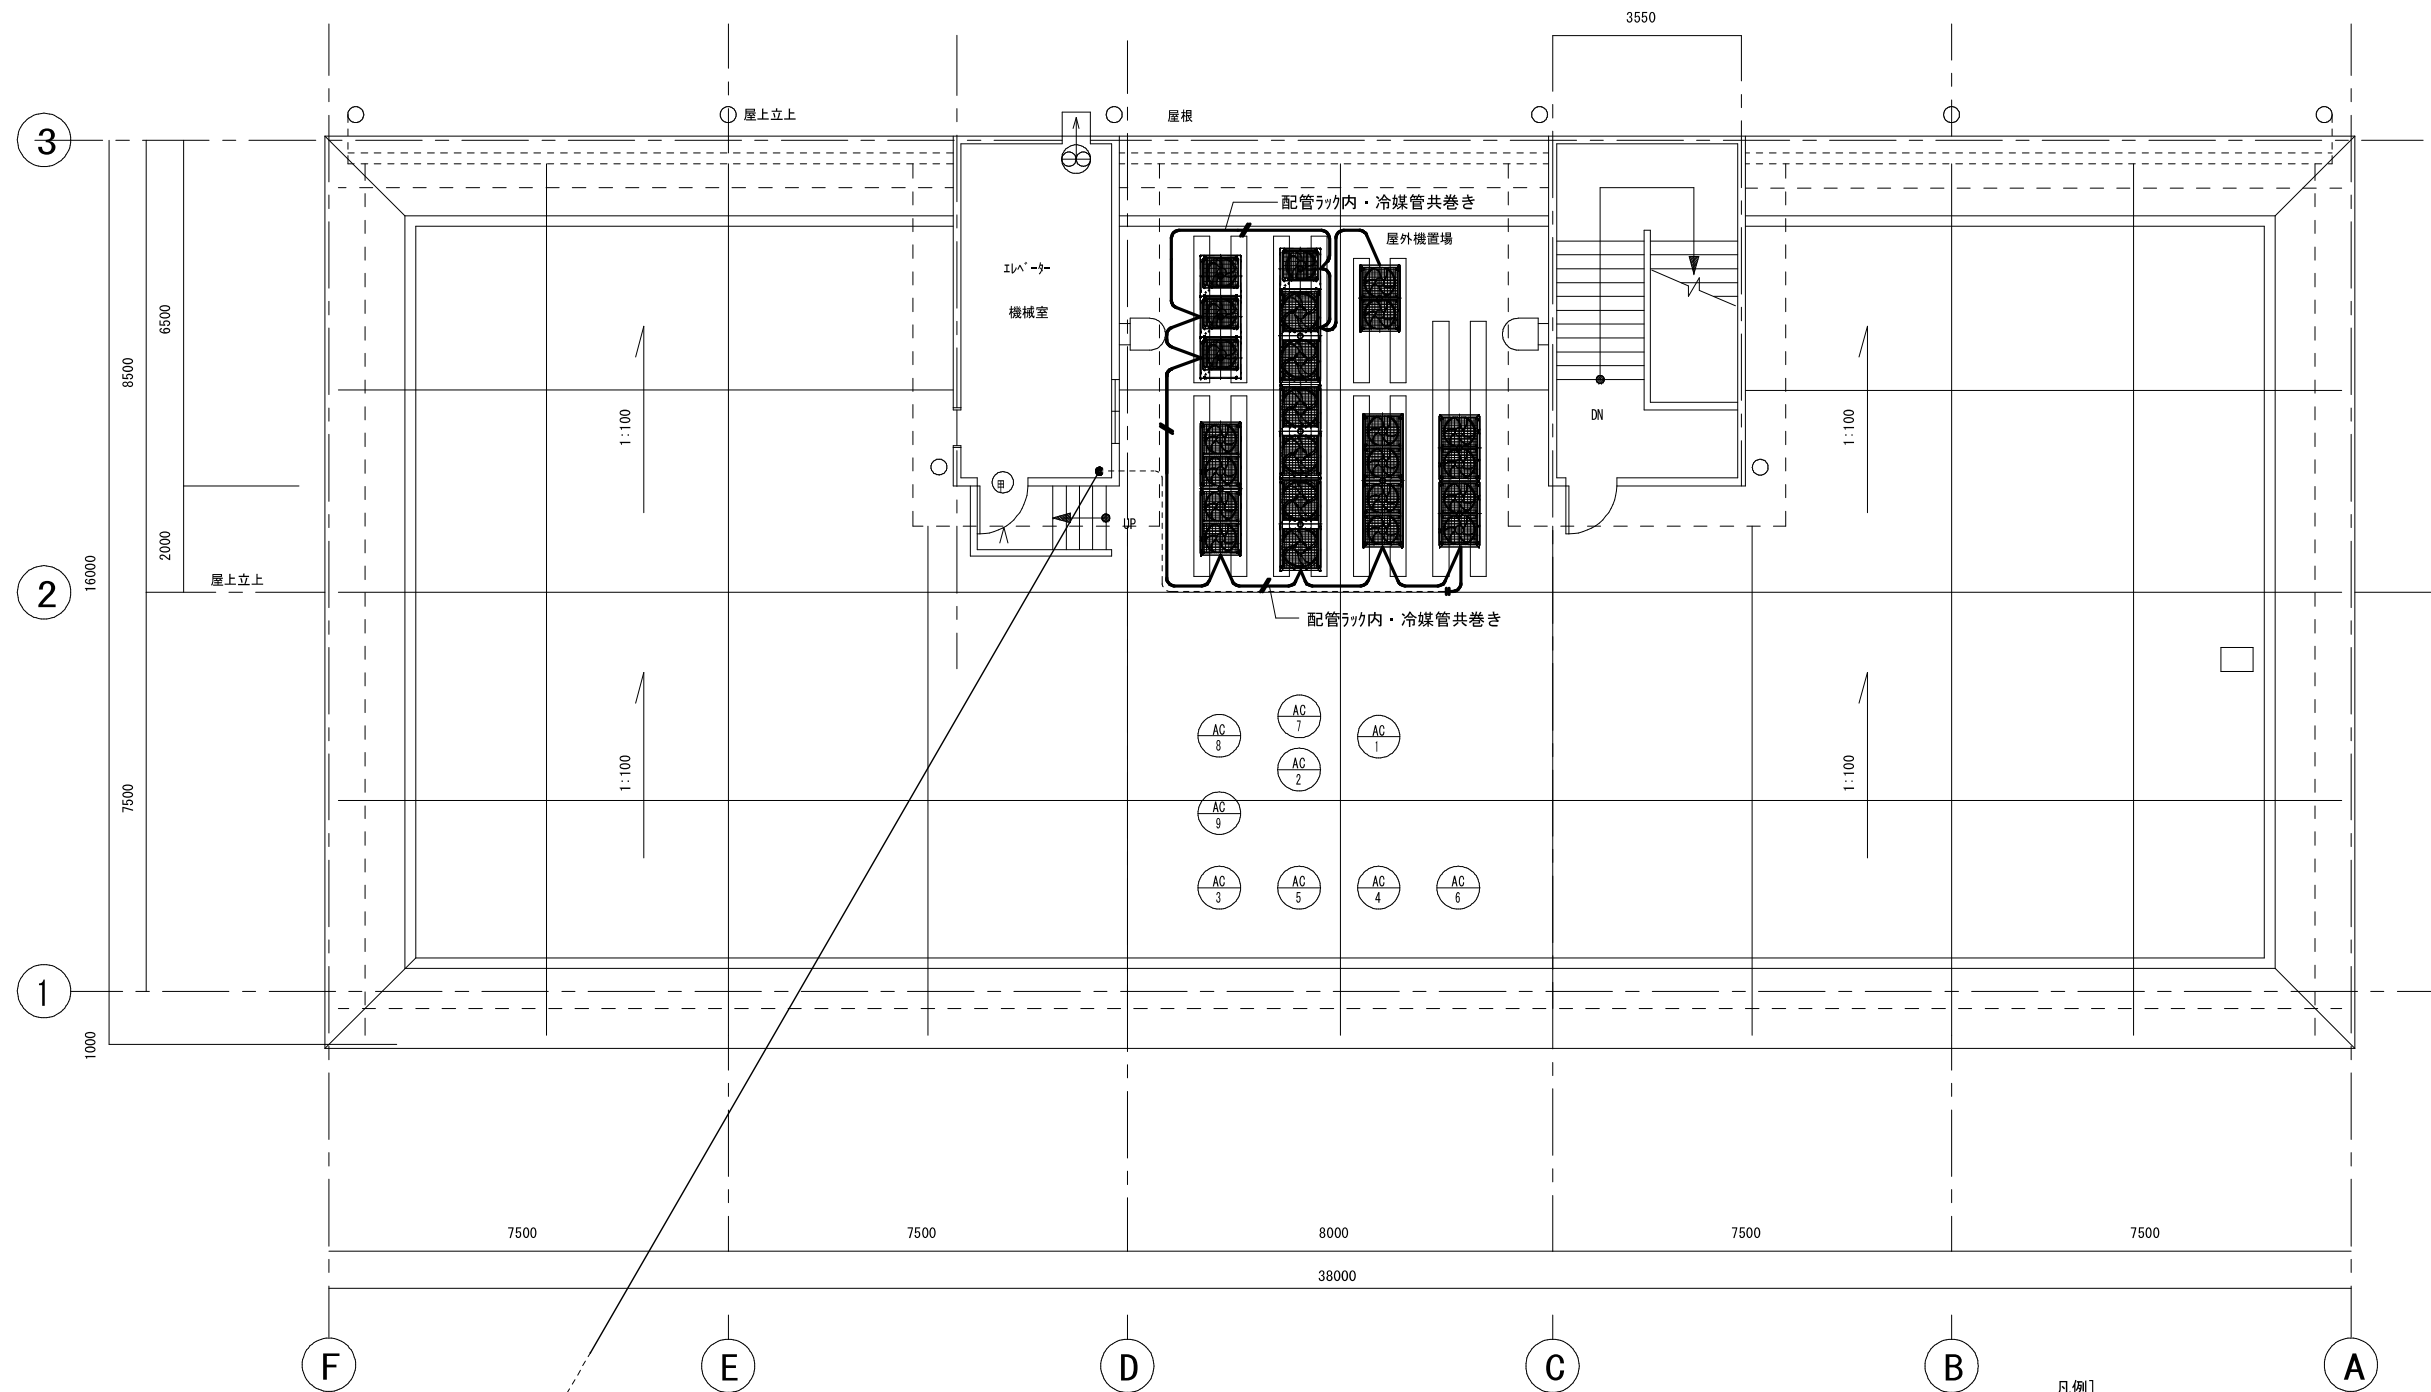

凡例]


	個別リモン：更新		新設配線
	集中リモン：更新		既設配線：再利用


注 一般ペレット・ルームエアコンの場合  
 屋内機⇄屋外機間の渡り配線(本工事)は、EM-EEF2.0-3Cとし、冷媒配管巻付けとする。  
 注 リモン用配線  
 屋内機⇄屋外機間の渡り配線(本工事)は、EM-EEF2.0-2Cとし、冷媒配管巻付けとする。

R階平面図A2:1/100


特記事項	<ul style="list-style-type: none"> <li>・</li> <li>・</li> <li>・</li> <li>・</li> </ul>	課長	担当課長	係長	担当	製作年月日	工事名称	内
						R4年3月18日	明石クリーンセンター管理棟外壁改修ほか工事	KM-15
明石市市民生活局環境室資源循環課						図面名称	縮尺	全葉
						空調(制御)設備 管理棟 R階平面図[改修]	A2:1/100	

既設・撤去 要領図

 : 撤去機器・配管を示す。

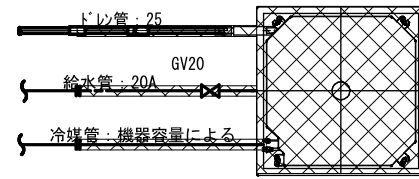


平面図 1/30

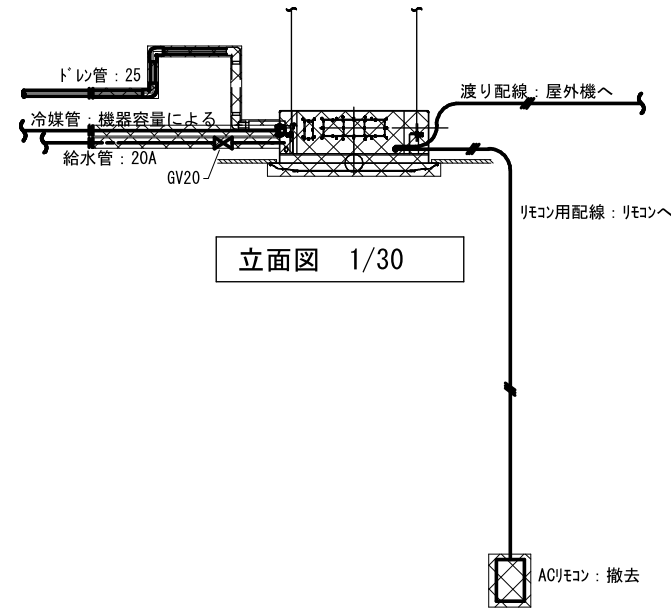


立面図 1/30

更新 機器 要領図

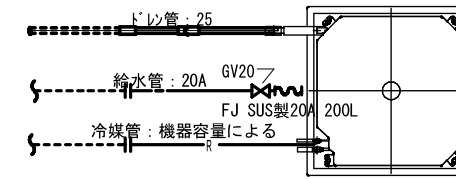

平面図 1/30

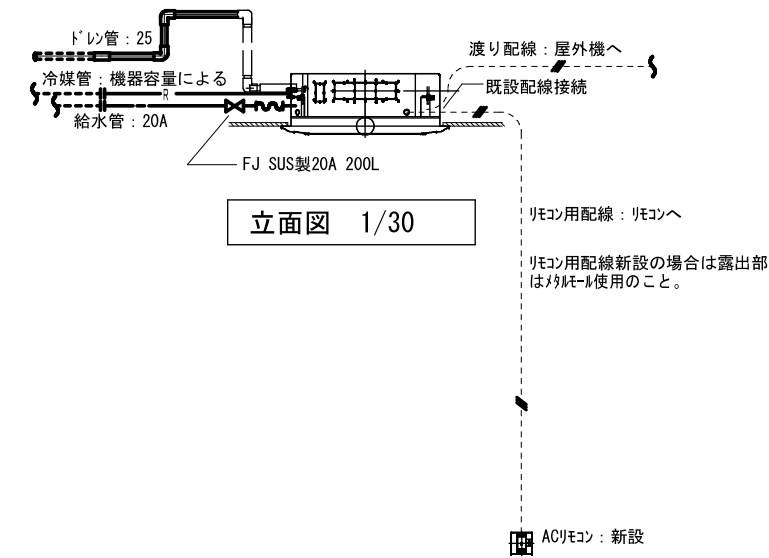





立面図 1/30



リモコン用配線新設の場合は露出部はタクトール使用のこと。


- ※ 一般セパレート・リモコンの場合  
屋内機⇄屋外機間の渡り配線（本工事）は、EM-EEF2.0-3Cとし、冷媒配管巻付けとする。
- ※ リモコン用配線  
屋内機⇄屋外機間の渡り配線（本工事）は、EM-EEF2.0-3Cとし、冷媒配管巻付けとする。

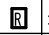注記  
1. 既設ドレン管は全て管末まで「ラッシング」を行うこと。

凡例

	: 個別リモコン: 更新		: 新設配線
	: 集中リモコン: 更新		: 既設配線: 再利用

	: 既設配管
	: 新設配管

特記事項	・	課長	担当課長	係長	担当	製作年月日	工事名称	内
	・					R4年3月18日	明石クリーンセンター管理棟外壁改修ほか工事	KM-16
	・	 明石市市民生活局環境室資源循環課				図面名称	縮尺	全葉
	・					空調設備 管理棟 施工要領詳細図	A2:1/50	


番号	名称	仕様	電源 60HZ			設置場所		台数	備考	番号	名称	仕様	電源 60HZ			設置場所		台数	備考	
			φ	V	KW	階	室名						φ	V	KW	階	室名			
AC-1	ヒートポンプエアコン	マルチエアコン室外機 冷房能力 36.4 KW 暖房能力 41.0 KW 圧縮機 3.5+2.2+4.0 送風機 0.14×2+0.2×2 付属品 防振架台、機能ユニット 他一式				RF	室外機置場	1	RXYJ364KA	-3B	ヒートポンプエアコン	室内機 ビルトイン 冷房能力 5.6 KW 暖房能力 6.3 KW 送風機 840 CMH 静圧 80Pa 付属品 吸込口パネル、リモコン 他一式	1	200	0.085	2	ホール	1	FXYSJ56K	
-1A	ヒートポンプエアコン	室内機 天埋ダクト型 冷房能力 11.2 KW 暖房能力 12.5 KW 送風機 1620 CMH 静圧 80Pa 付属品 リモコン 他一式					玄関ホール 下足室	(1) (1)	FXYMJ112K	-3C	ヒートポンプエアコン	室内機 4方向カセット 冷房能力 3.6 KW 暖房能力 4.0 KW 送風機 780 CMH 付属品 ドレンアップメカ、化粧パネル、リモコン 他一式				2	情報コーナー	2	FXYFJ36KA	
-1B	ヒートポンプエアコン	室内機 4方向カセット 冷房能力 3.6 KW 暖房能力 4.0 KW 送風機 780 CMH 付属品 ドレンアップメカ、化粧パネル、リモコン 他一式					保健室	1	FXYFJ36KA	AC-4	ヒートポンプエアコン	マルチエアコン室外機 冷房能力 44.8 KW 暖房能力 50.0 KW 圧縮機 3.5+2.2+2.5+3.75 送風機 (0.2+0.14)×2 付属品 防振架台、機能ユニット 他一式				RF	室外機置場	1	RXYJ448KA	
AC-2	ヒートポンプエアコン	マルチエアコン室外機 冷房能力 44.8 KW 暖房能力 50.0 KW 圧縮機 3.5+2.2+2.5+3.75 送風機 (0.2+0.14)×2 付属品 防振架台、機能ユニット 他一式				RF	室外機置場	1	RXYJ448KA	-4A	ヒートポンプエアコン	室内機 4方向カセット 冷房能力 8.0 KW 暖房能力 9.0 KW 送風機 1,140 CMH 付属品 ドレンアップメカ、化粧パネル、リモコン 他一式					2	事務室1	3	FXYFJ80KA
-2A	ヒートポンプエアコン	室内機 4方向カセット 冷房能力 8.0 KW 暖房能力 9.0 KW 送風機 1,140 CMH 付属品 ドレンアップメカ、化粧パネル、リモコン 他一式					事務室	4	FXYFJ80KA	-4B	ヒートポンプエアコン	室内機 4方向カセット 冷房能力 4.5 KW 暖房能力 5.0 KW 送風機 840 CMH 付属品 ドレンアップメカ、化粧パネル、リモコン 他一式					会議室1 会議室2	(2) (1)	3	FXYFJ45KA
-2B	ヒートポンプエアコン	室内機 4方向カセット 冷房能力 4.5 KW 暖房能力 5.0 KW 送風機 840 CMH 付属品 ドレンアップメカ、化粧パネル、リモコン 他一式					場長室 会議室	(1) (1)	FXYFJ45KA	-4C	ヒートポンプエアコン	室内機 2方向カセット 冷房能力 2.8 KW 暖房能力 3.2 KW 送風機 540 CMH 付属品 ドレンアップメカ、化粧パネル、リモコン 他一式					2	事務室2	1	FXYCJ28KA
-2C	ヒートポンプエアコン	室内機 2方向カセット 冷房能力 3.6 KW 暖房能力 4.0 KW 送風機 540 CMH 付属品 ドレンアップメカ、化粧パネル、リモコン 他一式					O A ルーム	1	FXYCJ36KA	AC-5	ヒートポンプエアコン	マルチエアコン室外機 冷房能力 50.4 KW 暖房能力 56.5 KW 圧縮機 3.5+3.75×2.2.5 送風機 (0.2+0.14)×2 付属品 防振架台、機能ユニット 他一式				RF	室外機置場	1	RXYJ504KA	
-2D	ヒートポンプエアコン	室内機 1方向カセット 冷房能力 2.2 KW 暖房能力 2.5 KW 送風機 540 CMH 付属品 ドレンアップメカ、化粧パネル、リモコン 他一式					計量受付カウンター	1	FXYEJ22K	AC-5A	ヒートポンプエアコン	室内機 4方向カセット 冷房能力 11.2 KW 暖房能力 12.5 KW 送風機 1,680 CMH 付属品 ドレンアップメカ、化粧パネル、リモコン 他一式					3	展示室スペース	4	FXYFJ112KA
AC-3	ヒートポンプエアコン	マルチエアコン室外機 冷房能力 44.8 KW 暖房能力 50.0 KW 圧縮機 3.5+2.2+2.5+3.75 送風機 (0.2+0.14)×2 付属品 防振架台、機能ユニット 他一式				RF	室外機置場	1	RXYJ448KA	AC-5B	ヒートポンプエアコン	室内機 4方向カセット 冷房能力 4.5 KW 暖房能力 5.0 KW 送風機 840 CMH 付属品 ドレンアップメカ、化粧パネル、リモコン 他一式					3	渡り廊下	2	FXYFJ45KA
-3A	ヒートポンプエアコン	室内機 4方向カセット 冷房能力 5.6 KW 暖房能力 6.3 KW 送風機 960 CMH 付属品 ドレンアップメカ、化粧パネル、リモコン 他一式					再生利用室 研修室	(2) (2)	FXYFJ56KA	注) エアコン室内機は全て自然蒸発型加湿器付。 凡例 撤去機器・配管を示す。										

[撤去]

特記事項	・	課長	担当課長	係長	担当	製作年月日	工事名称	内
	・					R4年3月18日	明石クリーンセンター管理棟外壁改修ほか工事	KM-17
	・	明石市市民生活局環境室資源循環課				図面名称	縮尺	全葉
	・					空調設備 機器表01[現況・撤去]	NON	

番号	名称	仕様	電源 60HZ			設置場所		台数	備考			
			φ	V	KW	階	室名					
AC-6	ヒートポンプエアコン	マルチエアコン室外機 冷房能力 78.4 KW 暖房能力 88.0 KW 圧縮機 3.5+3.75+3.75+4.0+2.5+3.75 送風機 (0.2+0.14)×3 付属品 防振架台、機能ユニット 他一式				RF	室外機置場	1	RXYJ784KA			
AC-6A	ヒートポンプエアコン	室内機 4方向力セット 冷房能力 11.2 KW 暖房能力 12.5 KW 送風機 1.680 CMH 付属品 ドレンアップメカ、化粧パネル、リモコン 他一式				3	普及啓発室	6	FXYFJ112KA			
AC-7	ヒートポンプエアコン	外気処理用天埋ダクト形 冷房能力 14.0 KW 暖房能力 16.0 KW 圧縮機 3.5 送風機 外 0.2+0.14 内 1.080 CMH 静圧 200Pa 付属品 ドレンアップメカ、化粧パネル、リモコン 他一式				3	倉庫	1	FXYMJ140KF, RSXYJ140KA			
AC-8	ヒートポンプエアコン	外気処理用天埋ダクト形 冷房能力 28.0 KW 暖房能力 31.5 KW 圧縮機 3.5+3.75 送風機 外 0.2+0.14 内 2.100 CMH 静圧 200Pa 付属品 ドレンアップメカ、化粧パネル、リモコン 他一式				2	倉庫	1	FXYMJ280KF, RSXYJ280KA			
AC-9	ヒートポンプエアコン	外気処理用天埋ダクト形 冷房能力 14.0 KW 暖房能力 16.0 KW 圧縮機 3.5 送風機 外 0.2+0.14 内 1.080 CMH 静圧 200Pa 付属品 ドレンアップメカ、化粧パネル、リモコン 他一式				3	湯沸室	1	FXYMJ140KF, RSXYJ140KA			
AC-10	ヒートポンプエアコン	冷暖房兼用天井吊型 冷房能力 4.0 KW 暖房能力 5.0 KW 圧縮機 1.3 送風機 外 0.038 内 2.100 CMH 付属品 ドレンアップメカ、リモコン 他一式				1	倉庫	1	SHYJ40LV			
AC-11	集中コントローラー	一括遠方発停機能				1	100	1	事務室	1	DCS302B1	
HEX-1	全熱交換器	天埋ダクト形 600CMH 静圧 200Pa 付属品 標準付属品 他一式				1	100	355W	1	事務室	2	FY-650ZD3
HEX-2	全熱交換器	天埋ダクト形 510CMH 静圧 200Pa 付属品 標準付属品 化粧パネル、リモコン				1	100	355W	2	事務室1	2	FY-650ZD3
HEX-3	全熱交換器	天埋ダクト形 180CMH 静圧 200Pa 付属品 標準付属品 他一式				1	100	155W	2	事務室2	1	FY-350ZD3
HEX-4	全熱交換器	天埋ダクト形 1,000CMH 静圧 150Pa 付属品 標準付属品 他一式				1	100	535W	3	普及啓発室	4	FY-01KZD3-60
EF-1	排気ファン	ストレートシロッコファン #1 1/27 50CMH 静圧 200Pa				1	100	193W	3	男子便所	1	FY-20NCF2
EF-2	排気ファン	ストレートシロッコファン #1 1/27 00CMH 静圧 200Pa				1	100	193W	3	女子便所	1	FY-20NCF2
EF-3	排気ファン	ストレートシロッコファン #1 3/46 00CMH 静圧 200Pa				1	100	159W	1	男子便所	1	FY-20NCS2
									1	女子便所	1	
									2	男子便所	1	
									2	女子便所	1	

番号	名称	仕様	電源 60HZ			設置場所		台数	備考			
			φ	V	KW	階	室名					
EF-4	排気ファン	有圧換気扇400φ 2,000CMH 静圧 50Pa 付属品 サーモスイッチ 他一式				1	100	137W	8	ELV機械室	1	FY-40MSVS
V-1	換気ファン	天井ダクトファン(低騒音インテリアパネル) 500CMH 静圧 100Pa				1	100	109W	1	書庫	3	FY-38BSH/21
V-2	換気ファン	天井ダクトファン(低騒音インテリアパネル) 400CMH 静圧 100Pa				1	100	92W	1	研修室×2 男子更衣室	1	FY-38BS5/21
V-3	換気ファン	天井ダクトファン(低騒音インテリアパネル) 350CMH 静圧 100Pa				1	100	92W	1~3	倉庫 女子更衣室	4	FY-38BS5/21
V-4	換気ファン	天井ダクトファン(低騒音インテリアパネル) 240CMH 静圧 100Pa				1	100	64W	1	会議室 下足室	3	FY-32BK5H/21
V-5	換気ファン	天井ダクトファン(低騒音インテリアパネル) 200CMH 静圧 100Pa				1	100	44W	2	会議室1×2 展示室スペース	3	FY-32BS5/21
V-6	換気ファン	天井ダクトファン(低騒音 オール金属製) 200CMH 静圧 100Pa				1	100	44W	2	再生利用室	2	FY-32BS5/34
V-7	換気ファン	天井ダクトファン(低騒音) 150CMH 静圧 100Pa				1	100	38.5W	1~3	身障者便所	3	FY-27BK5/41
V-8	換気ファン	天井ダクトファン(低騒音インテリアパネル) 100CMH 静圧 100Pa				1	100	22W	1	場長室 OAルーム 保健室 計量受付カウンター	4	FY-24BG5/21

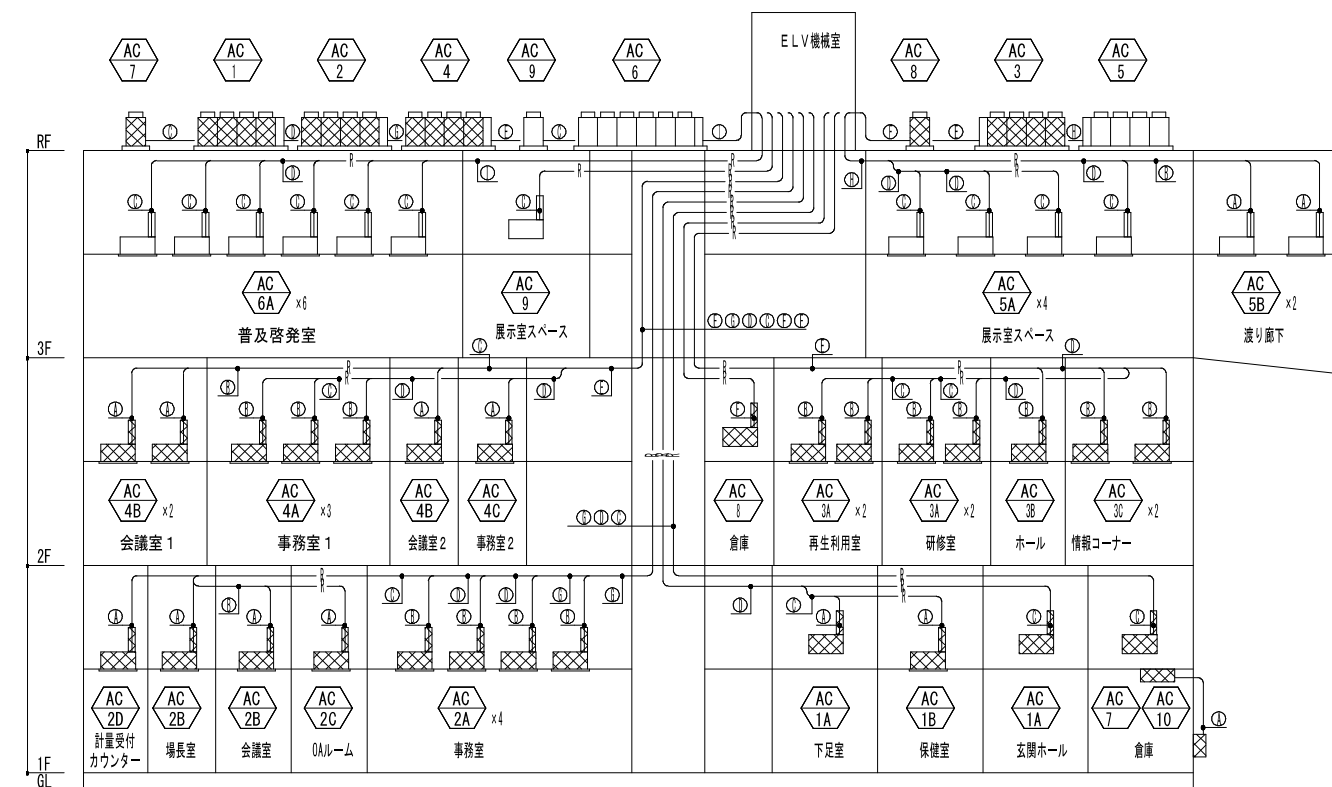


空調冷媒配管系統図

凡例  
 : 撤去機器・配管を示す。

特記事項	・	課長	担当課長	係長	担当	製作年月日	工事名称	内
	・					R4年3月18日	明石クリーンセンター管理棟外壁改修ほか工事	KM-18
	・						図面名称	全業
	・	明石市市民生活局環境室資源循環課					空調設備 機器表02[現況・撤去]	縮尺 / NON

[撤去]

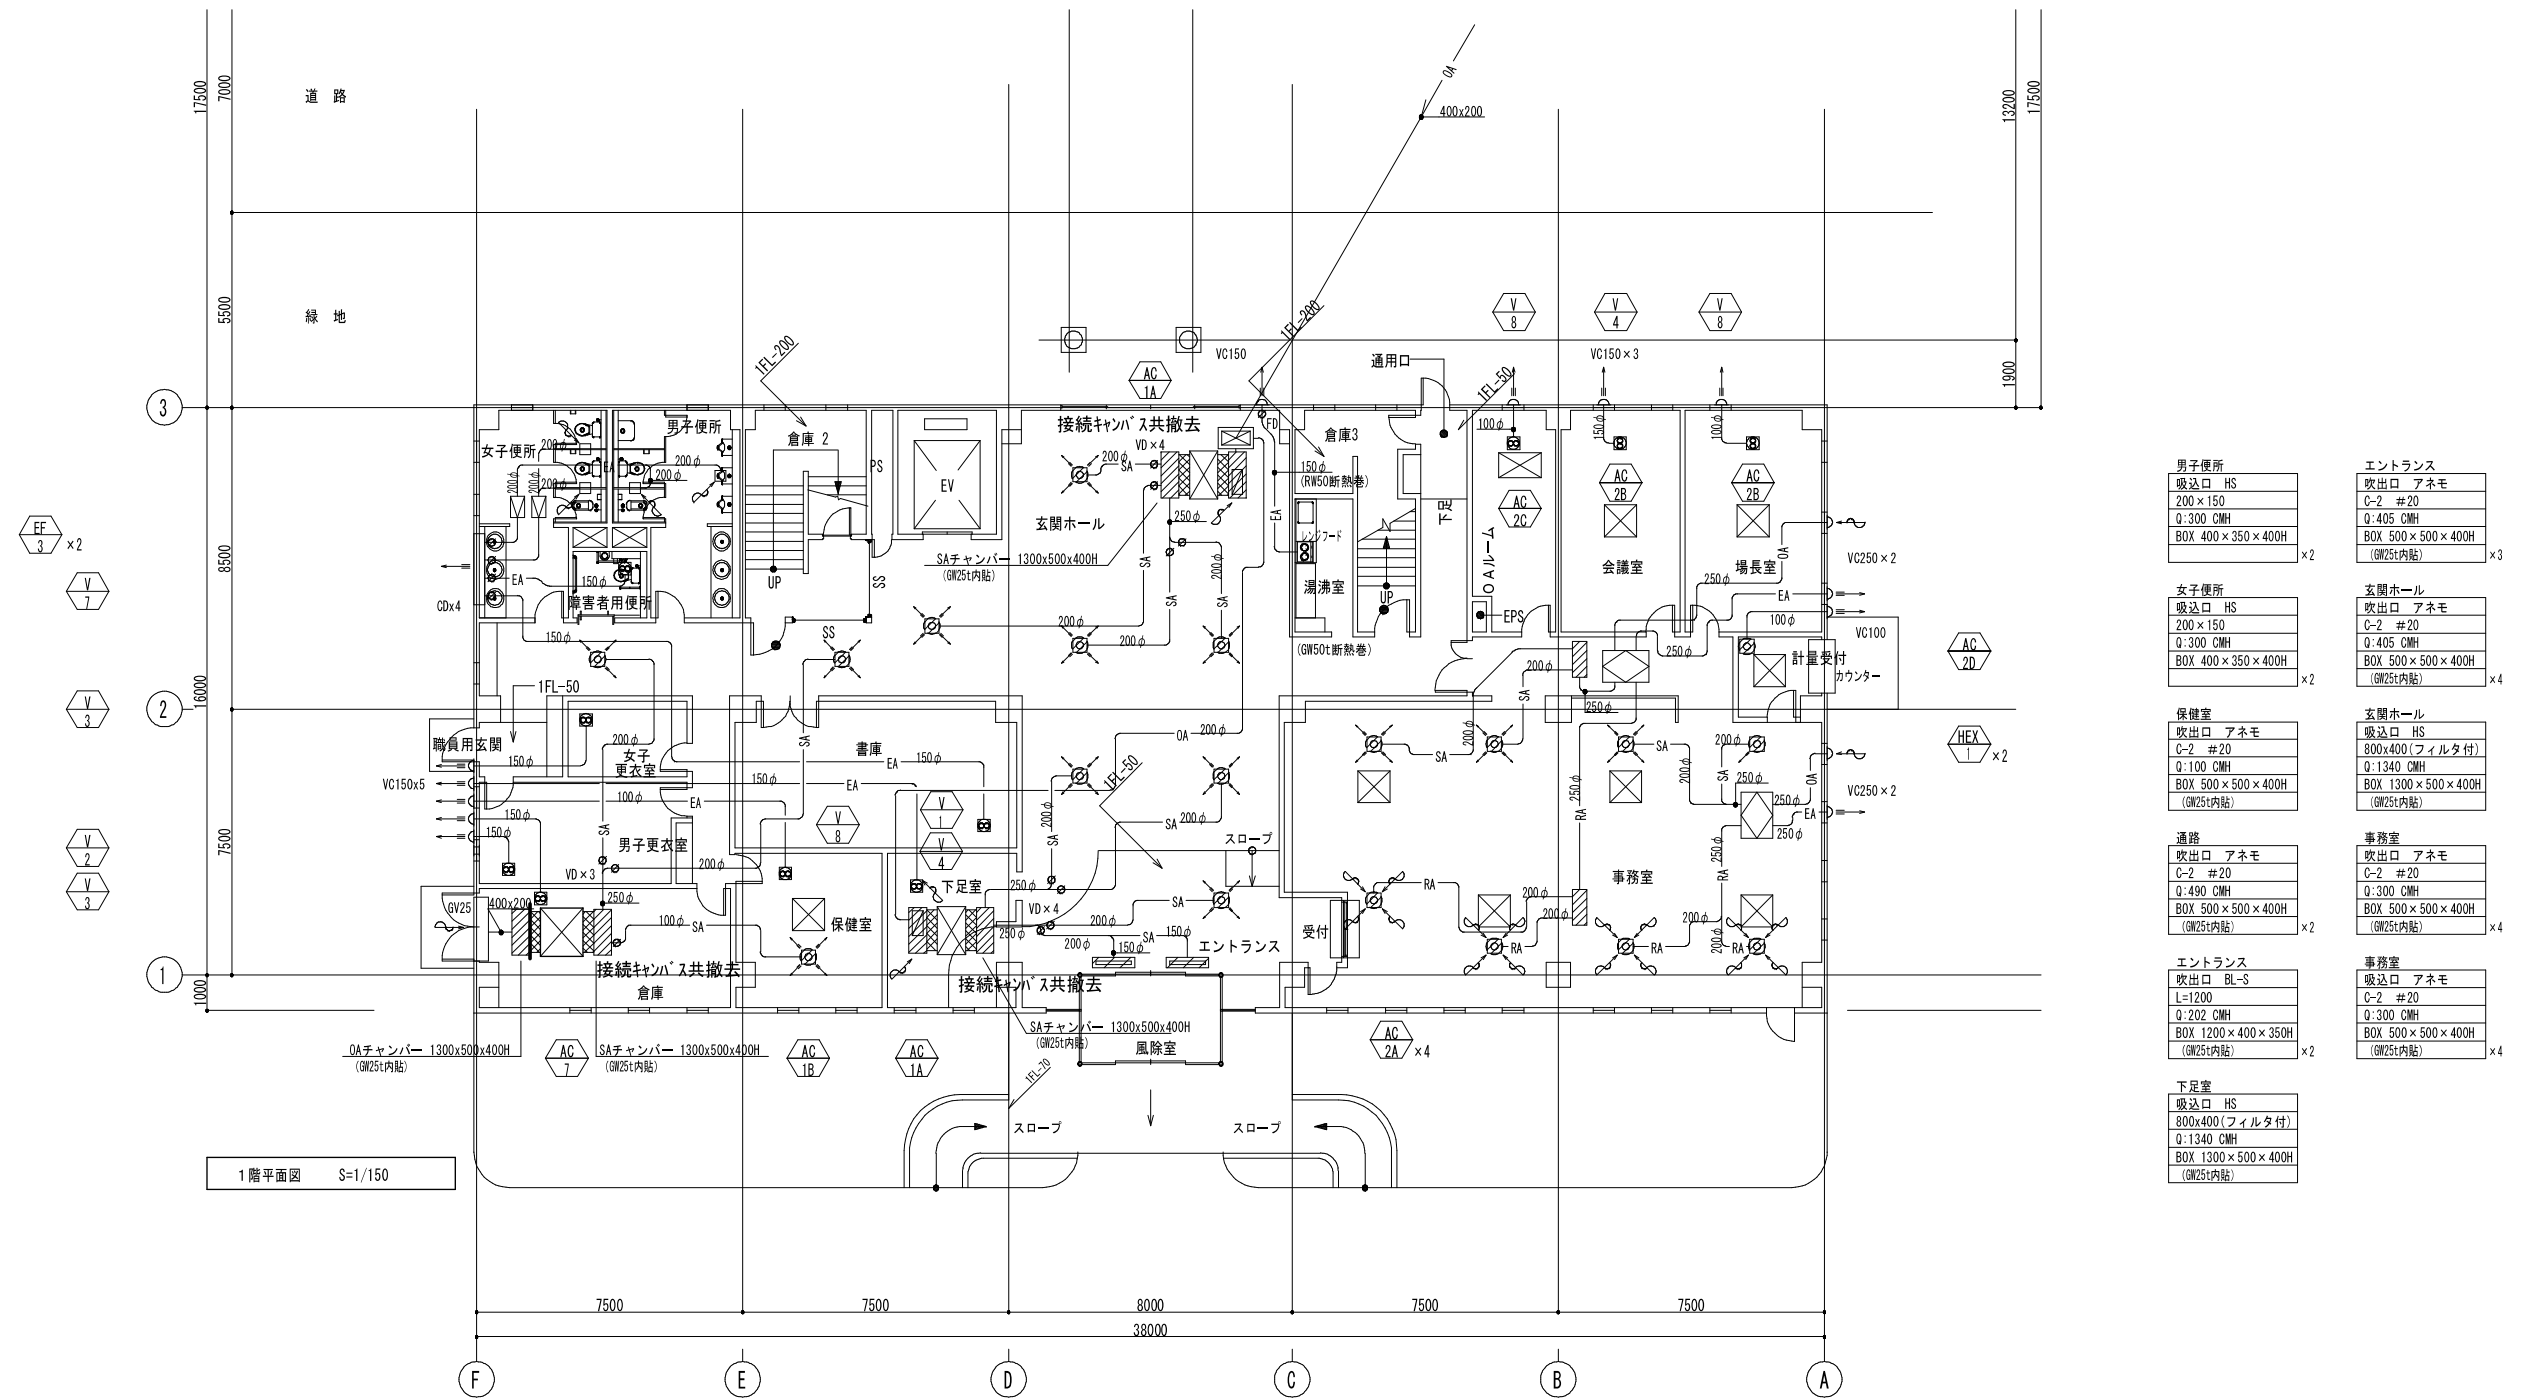


<b>男子便所</b> 吸込口 HS 200×150 C-2 #20 Q:300 CMH BOX 400×350×400H (GW25t内貼) ×2	<b>エントランス</b> 吹出口 アネモ C-2 #20 Q:405 CMH BOX 500×500×400H (GW25t内貼) ×3
<b>女子便所</b> 吸込口 HS 200×150 C-2 #20 Q:300 CMH BOX 400×350×400H (GW25t内貼) ×2	<b>玄関ホール</b> 吹出口 アネモ C-2 #20 Q:405 CMH BOX 500×500×400H (GW25t内貼) ×4
<b>保健室</b> 吹出口 アネモ C-2 #20 Q:100 CMH BOX 500×500×400H (GW25t内貼) ×2	<b>玄関ホール</b> 吸込口 HS 800×400(フィルタ付) Q:1340 CMH BOX 1300×500×400H (GW25t内貼) ×4
<b>通路</b> 吹出口 アネモ C-2 #20 Q:490 CMH BOX 500×500×400H (GW25t内貼) ×2	<b>事務室</b> 吹出口 アネモ C-2 #20 Q:300 CMH BOX 500×500×400H (GW25t内貼) ×4
<b>エントランス</b> 吹出口 BL-S L=1200 Q:202 CMH BOX 1200×400×350H (GW25t内貼) ×2	<b>事務室</b> 吸込口 アネモ C-2 #20 Q:300 CMH BOX 500×500×400H (GW25t内貼) ×4
<b>下足室</b> 吸込口 HS 800×400(フィルタ付) Q:1340 CMH BOX 1300×500×400H (GW25t内貼)	

凡例] : 撤去機器・配管を示す。

[撤去]


特記事項 ・ ・ ・ ・	課長 担当 係長 担当	製作年月日 R4年3月18日	工事名称 明石クリーンセンター管理棟外壁改修ほか工事	内 KM-19
	明石市市民生活局環境室資源循環課		図面名称 空調設備(ﾀﾞｸﾞ) 管理棟 1階平面図[現況・撤去]	全業
			縮尺 A2:1/150	



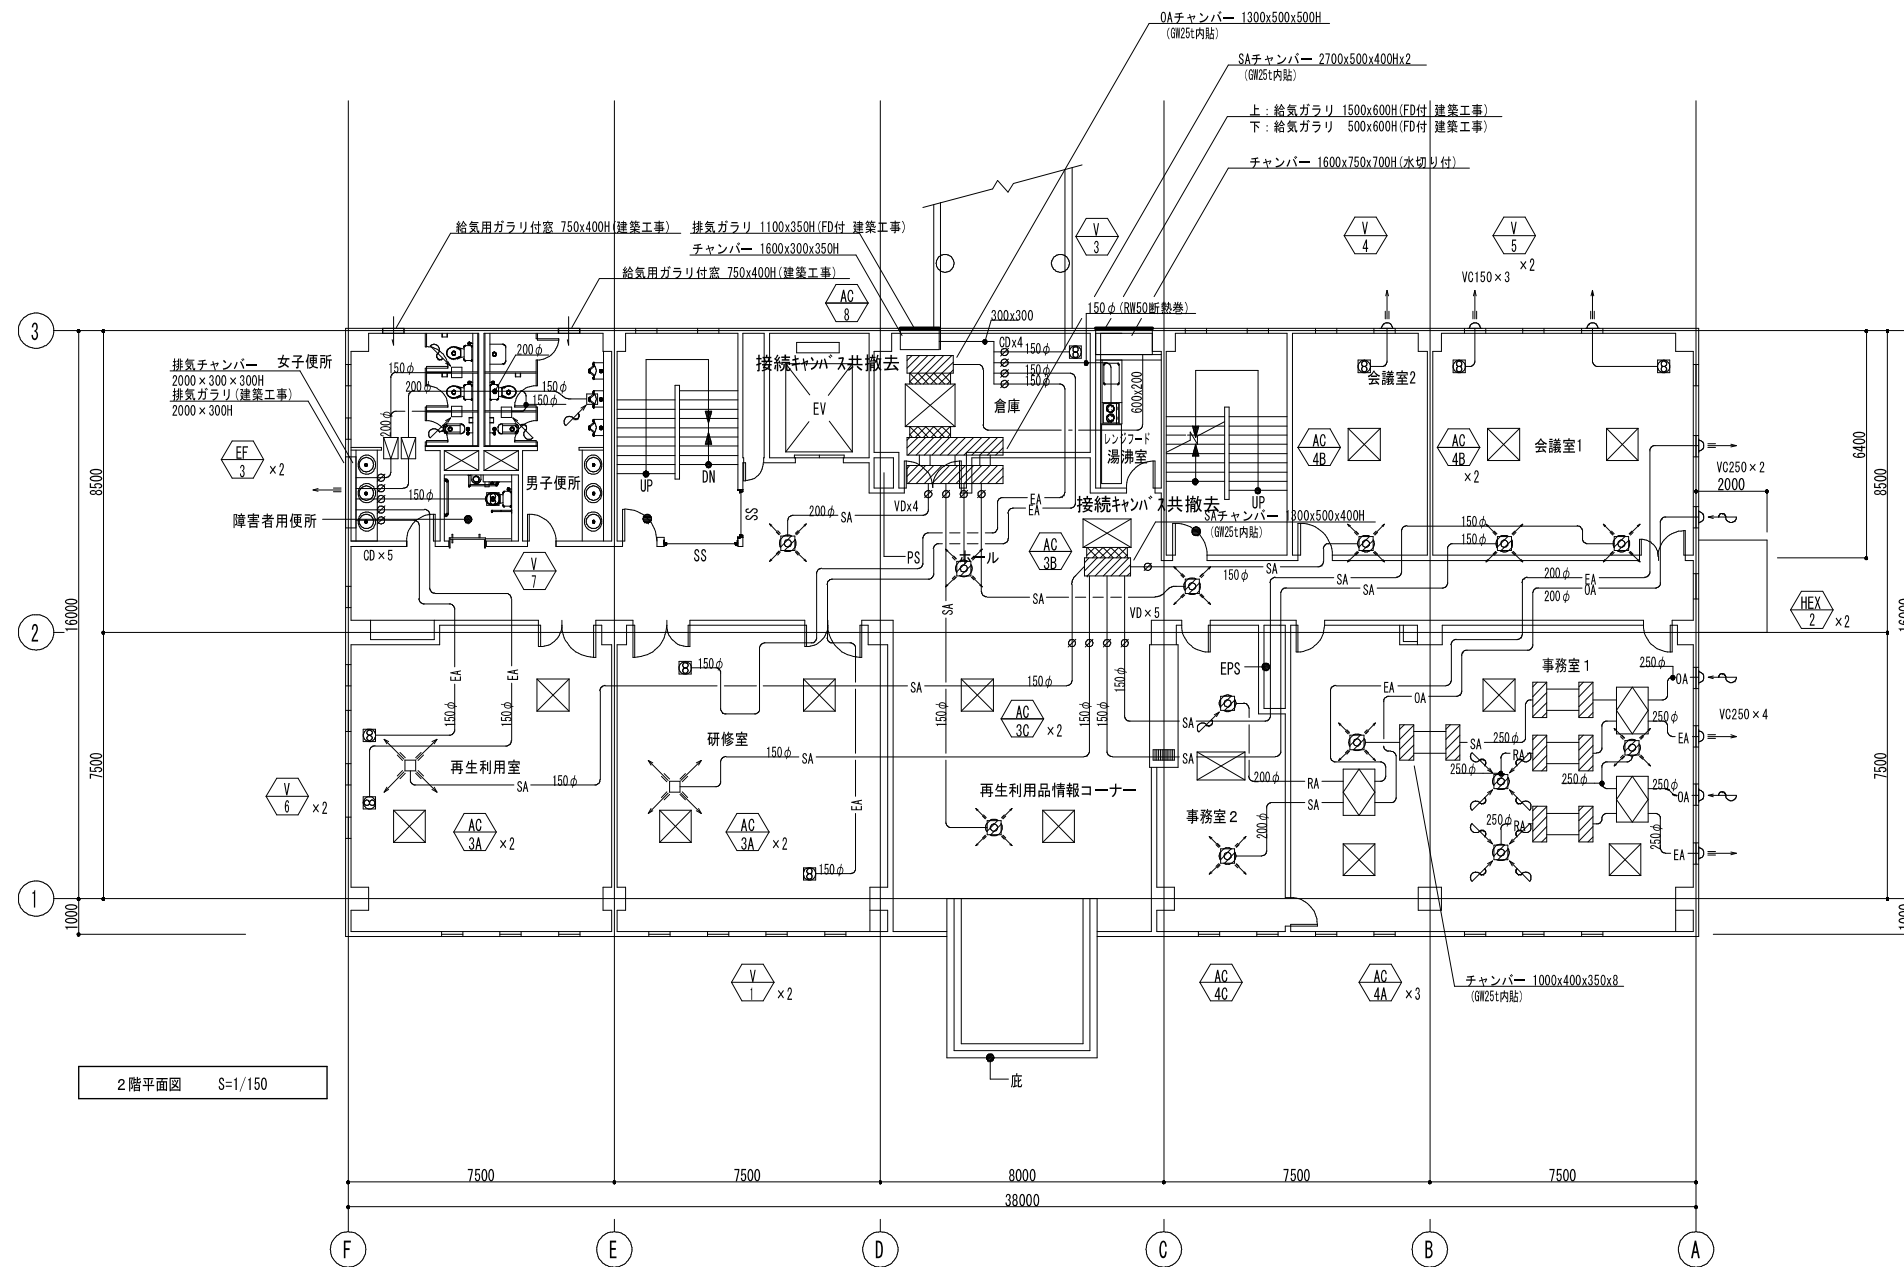

2階平面図 S=1/150


男子便所 吸込口 HS 200×100 Q:300 CMH BOX 400×350×400H (GW25t内貼) x2	会議室1 吹出口 アネモ C-2 #15 Q:180 CMH BOX 500×500×400H (GW25t内貼) x2
女子便所 吸込口 HS 200×100 Q:300 CMH BOX 400×350×400H (GW25t内貼) x2	会議室2 吹出口 アネモ C-2 #15 Q:180 CMH BOX 500×500×400H (GW25t内貼) x2
再生利用室 吹出口 VHS 200×200 Q:150 CMH BOX 400×400×350H (GW25t内貼)	事務室1 吹出口 アネモ C-2 #20 Q:510 CMH BOX 500×500×400H (GW25t内貼) x2
研修室 吹出口 VHS 200×200 Q:150 CMH BOX 400×400×350H (GW25t内貼)	事務室1 吸込口 アネモ C-2 #20 Q:510 CMH BOX 500×500×400H (GW25t内貼) x2
ホール 吹出口 アネモ C-2 #20 Q:525 CMH BOX 500×500×400H (GW25t内貼) x4	事務室2 吹出口 アネモ C-2 #15 Q:180 CMH BOX 500×500×400H (GW25t内貼)
	事務室2 吸込口 アネモ C-2 #15 Q:180 CMH BOX 500×500×400H (GW25t内貼)

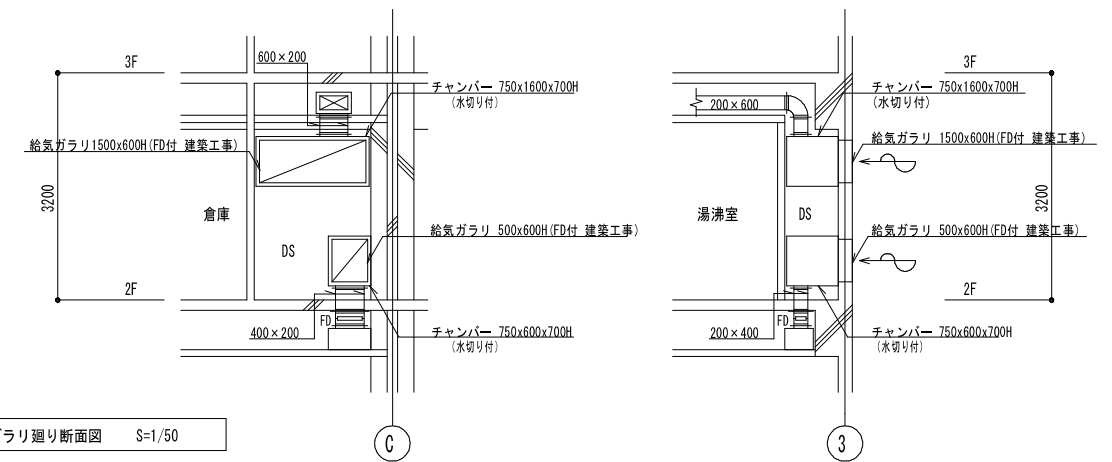

湯沸器外気ガリリ廻り断面図 S=1/50

凡例] : 撤去機器・配管を示す。 [撤去]

特記事項	・	課長	担当	係長	担当	製作年月日	工事名称	内
	・					R4年3月18日	明石クリーンセンター管理棟外壁改修ほか工事	KM-20
	・						図面名称	全業
	・	明石市市民生活局環境室資源循環課					空調設備(外) 管理棟 2階平面図[現況・撤去]	A2:1/150

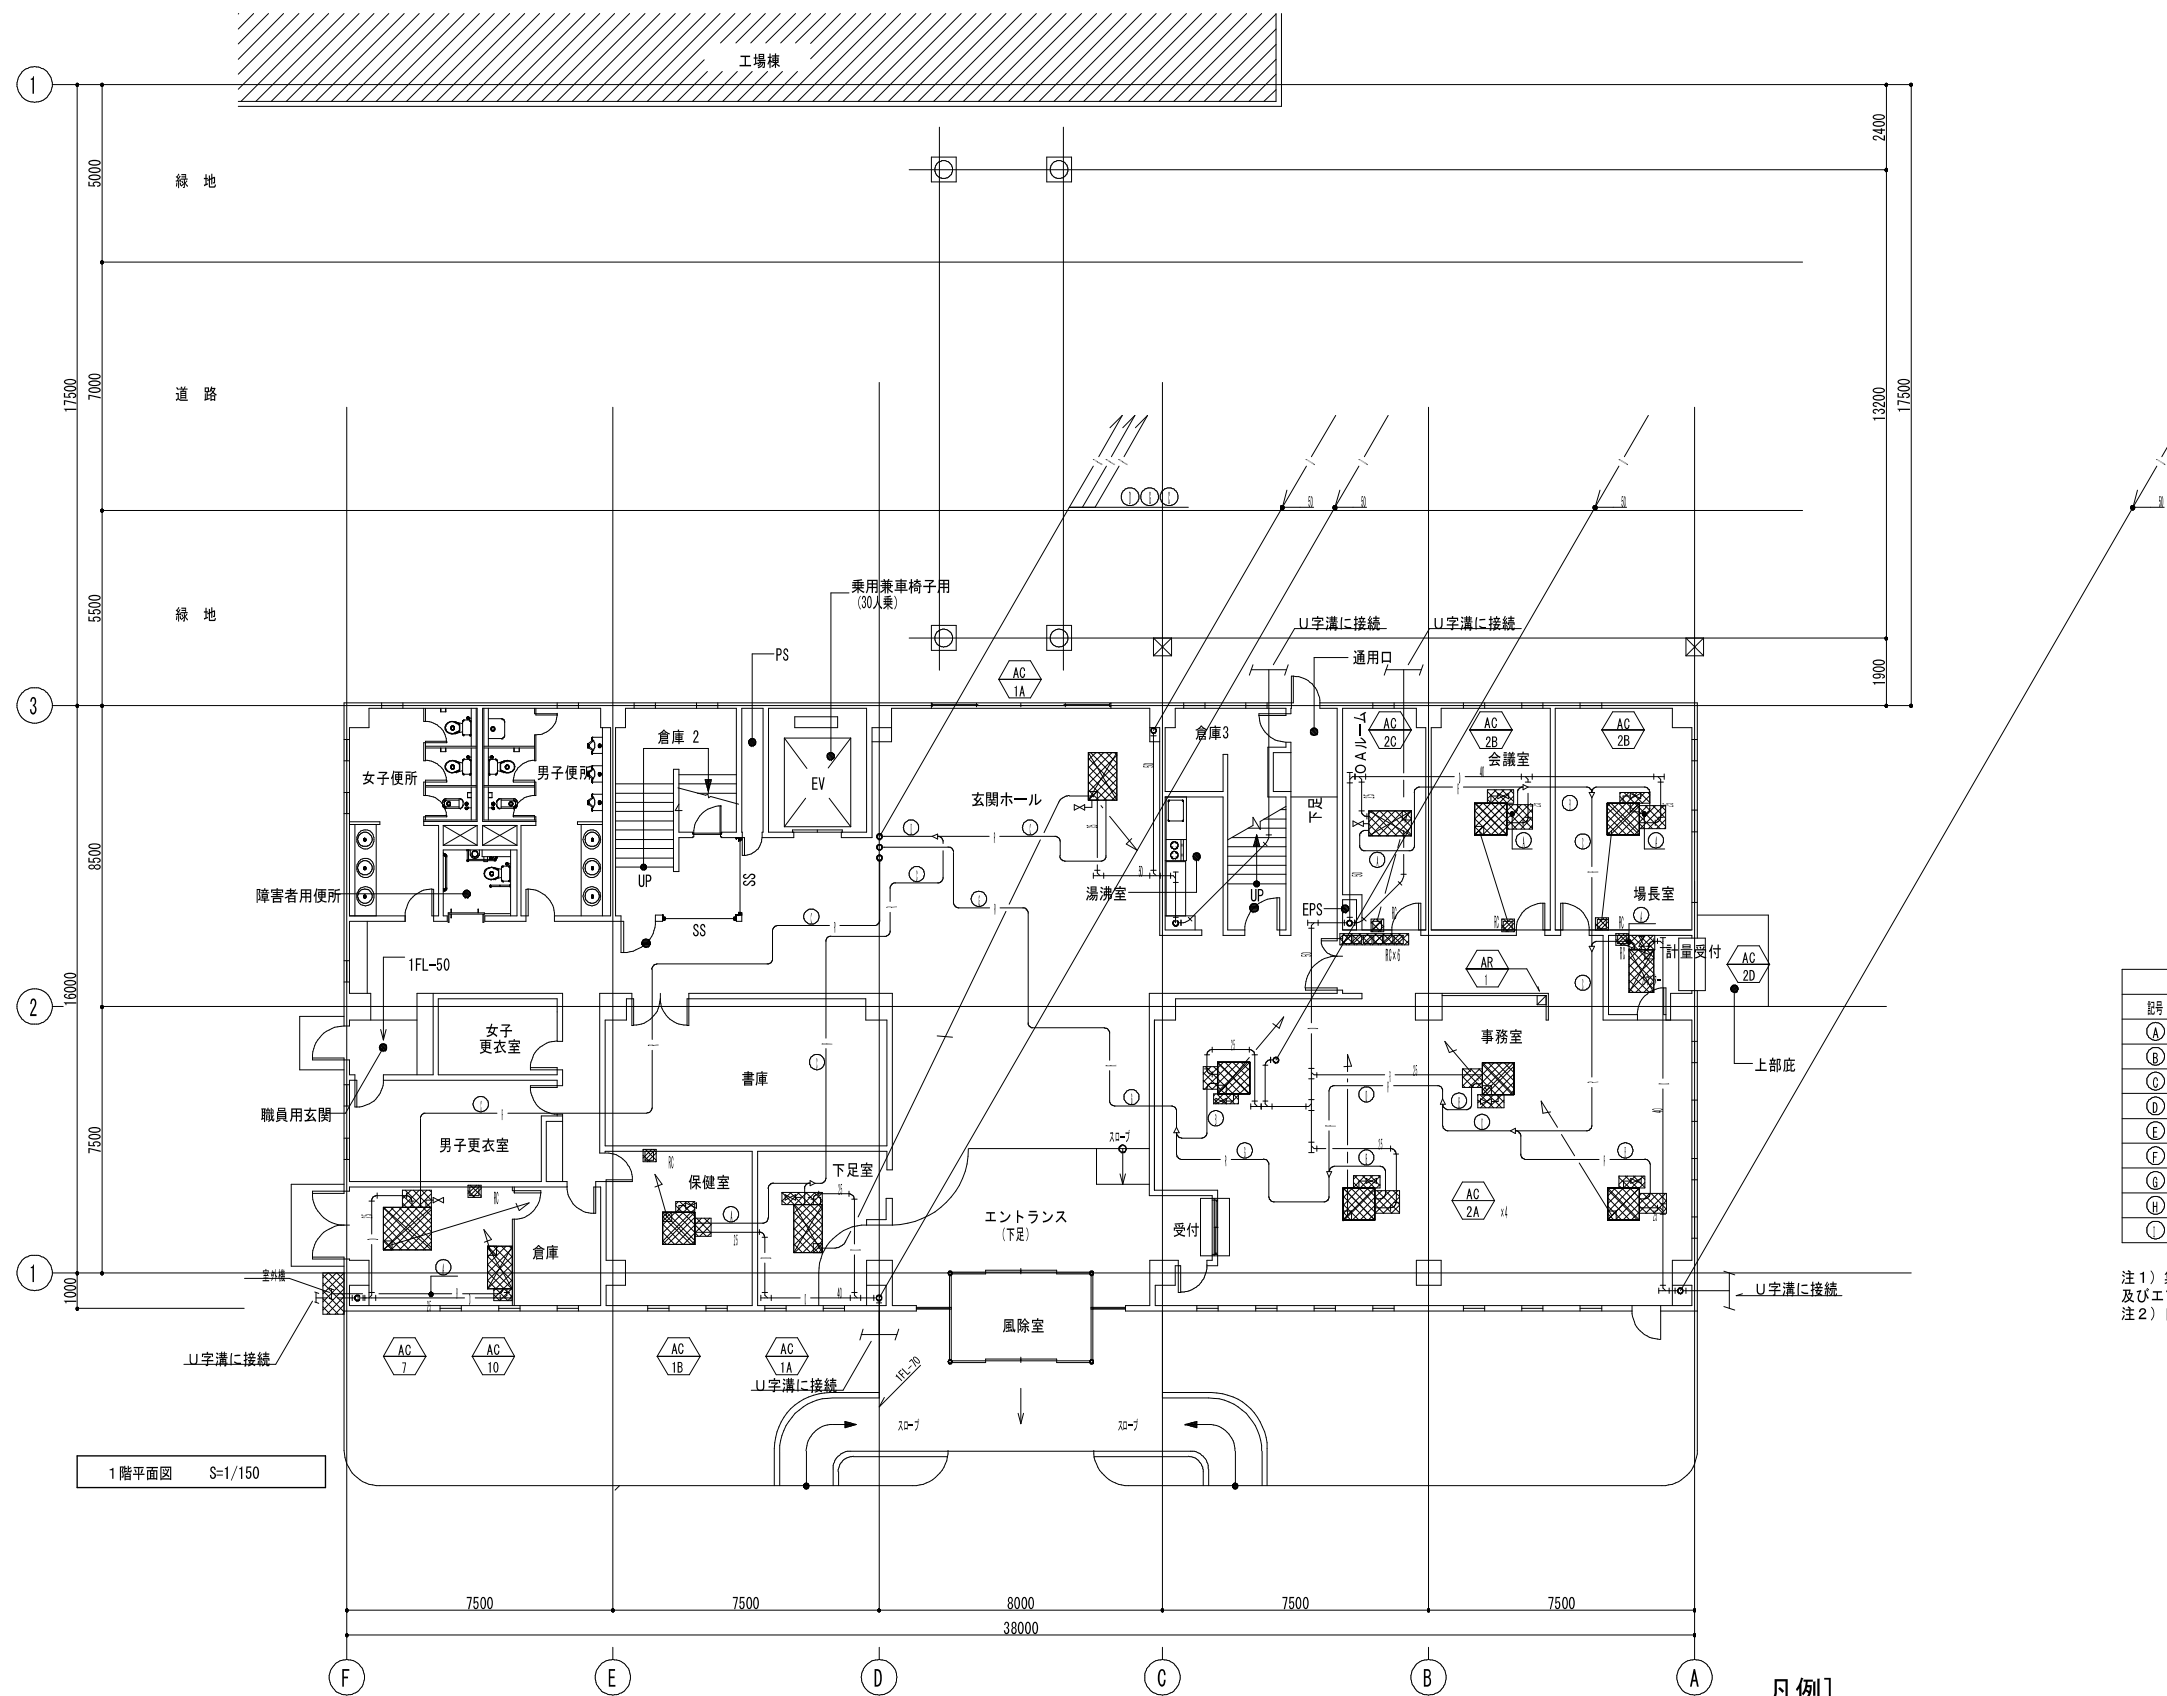

記号	液管	気管
Ⓐ	6.4 φ	12.7 φ
Ⓑ	9.5 φ	15.7 φ
Ⓒ	9.5 φ	19.1 φ
Ⓓ	12.7 φ	25.4 φ
Ⓔ	15.9 φ	38.1 φ
Ⓕ	12.7 φ	28.6 φ
Ⓖ	15.9 φ	31.8 φ
Ⓗ	19.1 φ	38.1 φ
Ⓘ	22.2 φ	44.5 φ


注1) 集中コントローラ (AR-1) とエアコン室外機間、及びエアコン室内外渡り配線は本工事  
 注2) 自動制御用壁埋込管はPFD-FFとする

1階平面図 S=1/150

凡例  
 : 撤去機器・配管を示す。

[撤去]

特記事項	・	課長	担当	係長	担当	製作年月日 R4年3月18日	工事名称 明石クリーンセンター管理棟外壁改修ほか工事	内 KM-22
	・						・	

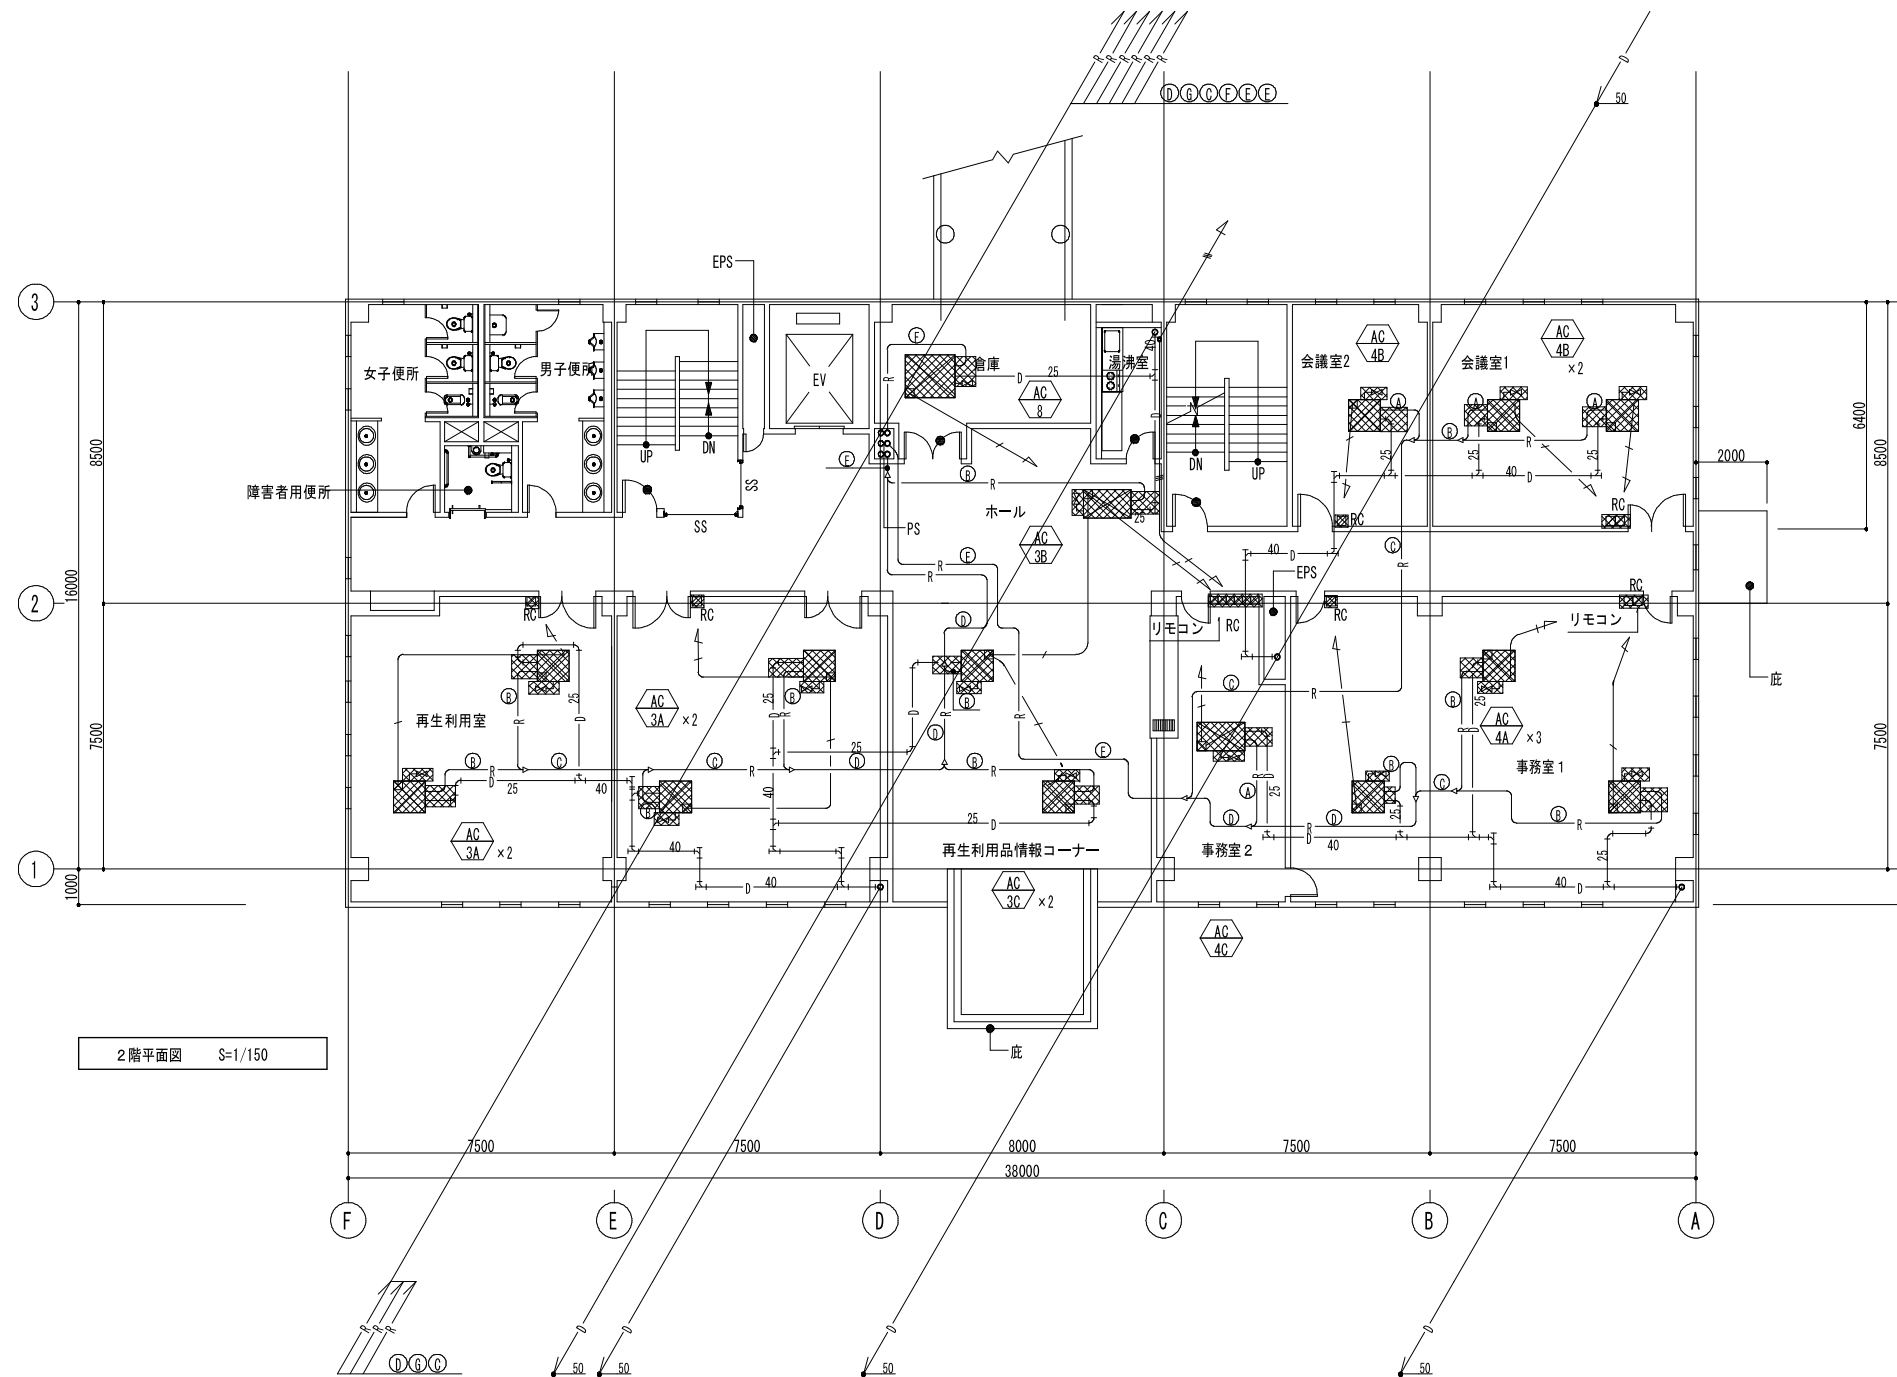

2階平面図 S=1/150


記号	液管	ガス管
Ⓐ	6.4φ	12.7φ
Ⓑ	9.5φ	15.7φ
Ⓒ	9.5φ	19.1φ
Ⓓ	12.7φ	25.4φ
Ⓔ	15.9φ	38.1φ
Ⓕ	12.7φ	28.6φ
Ⓖ	15.9φ	31.8φ
Ⓗ	19.1φ	38.1φ
Ⓙ	22.2φ	44.5φ

凡例] :撤去機器・配管を示す。

[撤去]

特記事項	・	課長	担当	係長	担当	製作年月日 R4年3月18日	工事名称 明石クリーンセンター管理棟外壁改修ほか工事	内 KM-23
	・						・	

明石市市民生活局環境室資源循環課

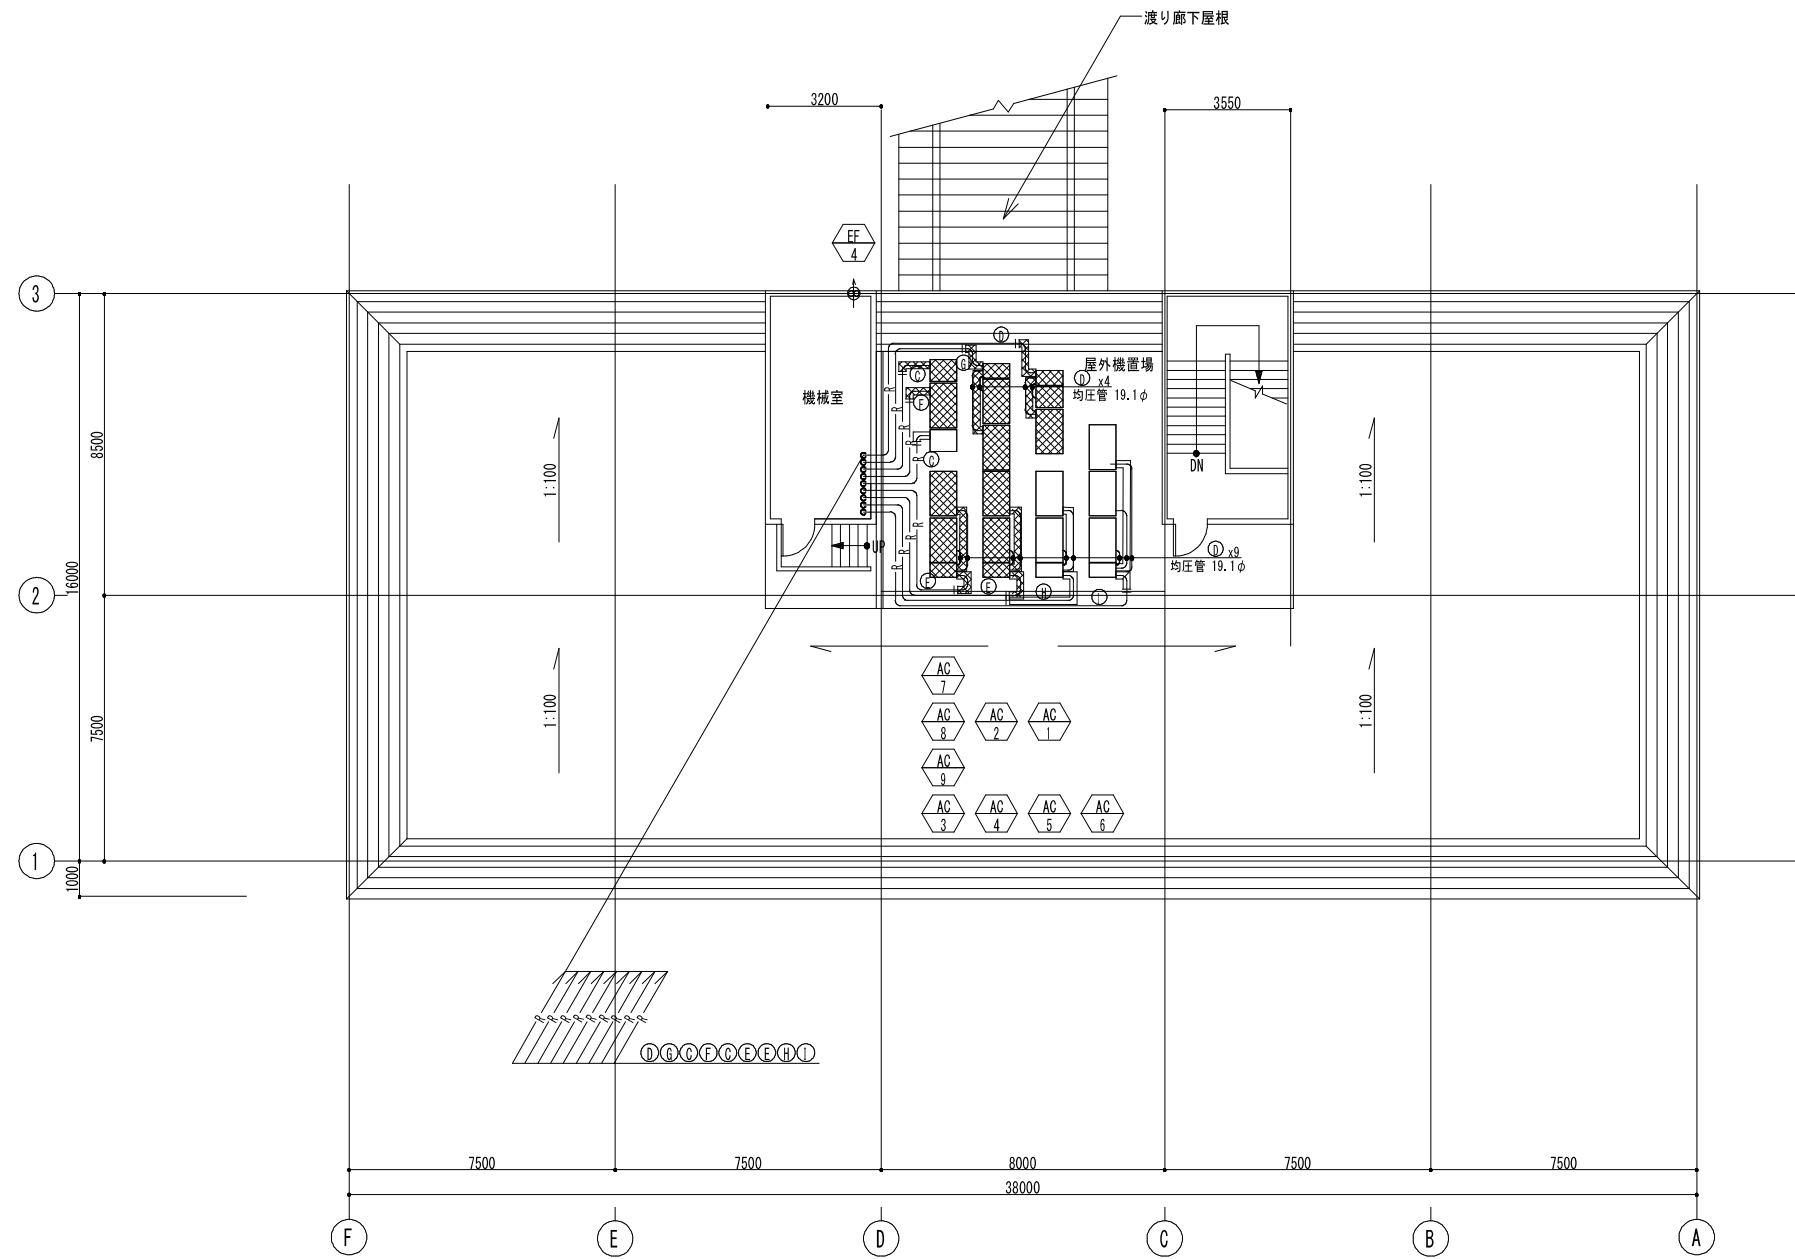


記号	液管	ガス管
Ⓐ	6.4φ	12.7φ
Ⓑ	9.5φ	15.7φ
Ⓒ	9.5φ	19.1φ
Ⓓ	12.7φ	25.4φ
Ⓔ	15.9φ	38.1φ
Ⓕ	12.7φ	28.6φ
Ⓖ	15.9φ	31.8φ
Ⓗ	19.1φ	38.1φ
Ⓙ	22.2φ	44.5φ


R階平面図 S=1/150

凡例] : 撤去機器・配管を示す。 [撤去]

特記事項	<ul style="list-style-type: none"> <li>・</li> <li>・</li> <li>・</li> <li>・</li> </ul>	課長 	担当 係長 担当	製作年月日 R4年3月18日	工事名称 明石クリーンセンター管理棟外壁改修ほか工事	内 KM-25
					図面名称 空調設備 管理棟 R階平面図[現況・撤去]	縮尺 A2:1/150

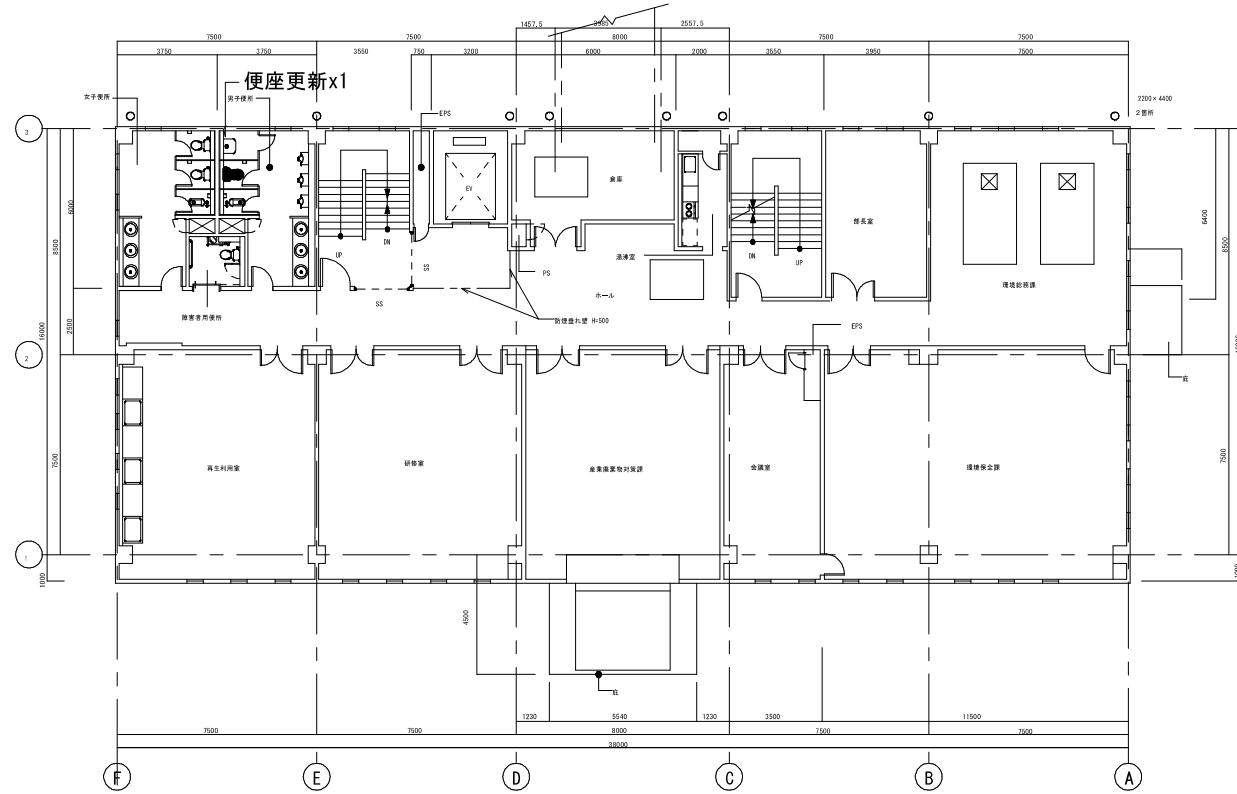

2階平面図A2:1/200

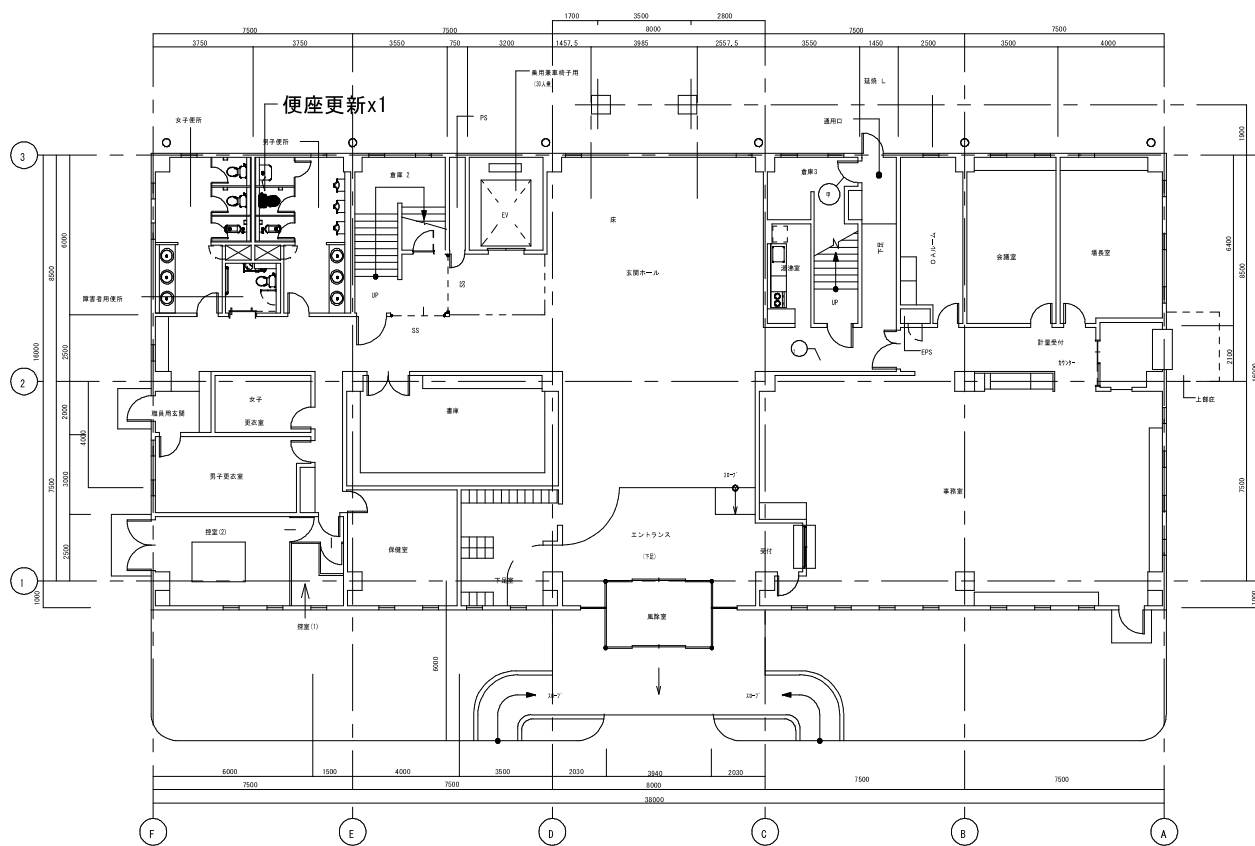

1階平面図A2:1/200

注記] 既設普通便座を撤去の上、更新とする。


既設便器：C790・S790B

器具表

名称	参考品番	1階便所	2階便所	3階便所	数量	備考
洗浄付便座	TCF6543AF	1	1		2	

凡例]

● : 既設便座を洗浄付き便座に更新を示す。

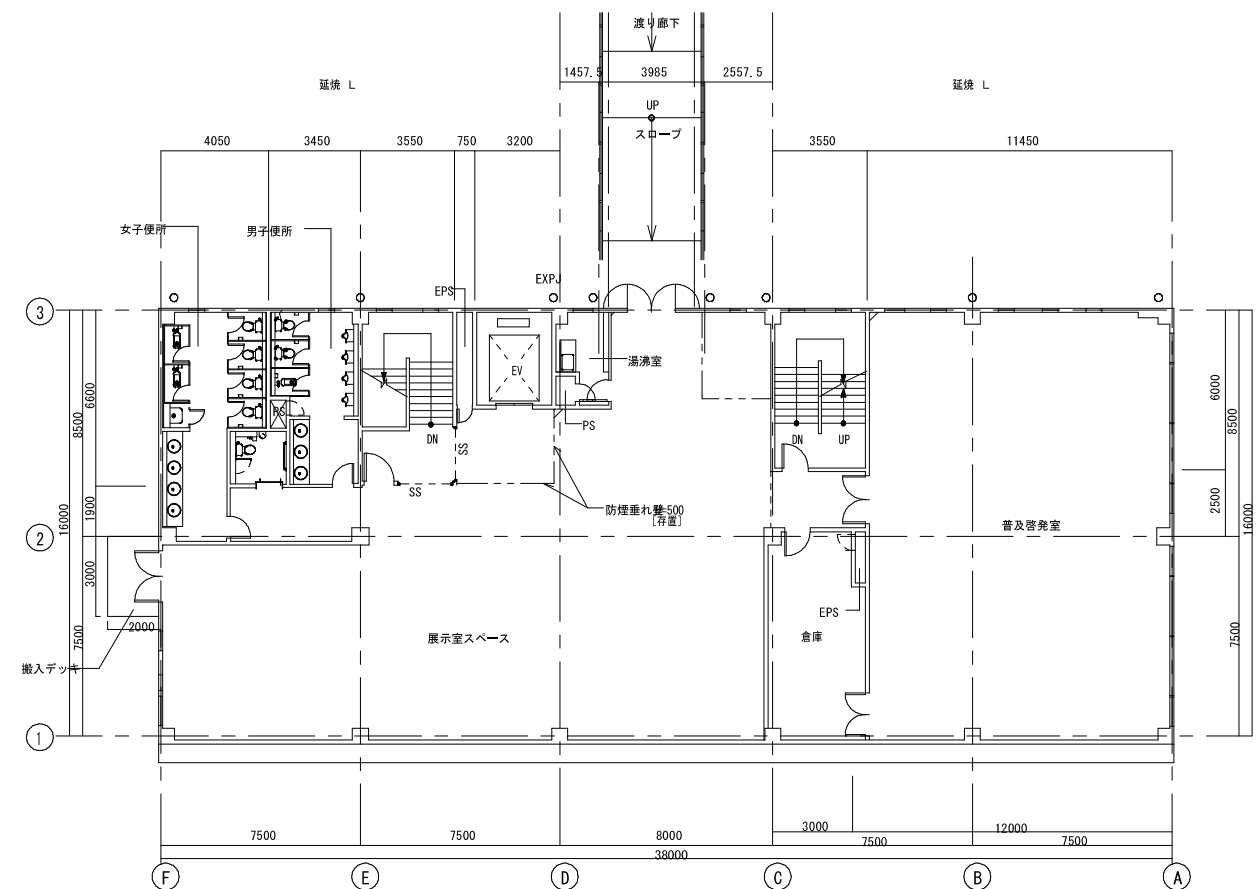

3階平面図A2:1/200

特記事項	・
	・
	・
	・

課長	担当	係長	担当
明石市市民生活局環境室資源循環課			

製作年月日	工事名称	内
R4年3月18日	明石クリーンセンター管理棟外壁改修ほか工事	KM-26
	図面名称	全葉
	衛生器具設備 管理棟1・2・3階平面図[改修]	
	縮尺	
	A2:1/200	