


空調機仕様書										
発注課	善注課 学校給食課 担:		安	田	連絡先	(078) 918-5594				
納品場所	大観小学校・の給食室及び			納期		令和5年8月23日				
インバーター		☑ あり □ なし								
冷房		別紙のとおり								
暖房		別紙のとおり								
ドライ		☑ あり □ なし								
型式		別紙のとおり 令和2年 <u>2</u> 月以降のカタログに掲載されているもの								
電源		別紙のとおり								
動力線		別紙のとおり								
専用ブレーカーの有無		別紙のとおり								
室外機	幾の設置条件	別紙の	とおり							


## その他特記事項

- ・現地確認の必要があるものについては、学校給食課まで連絡の上日程調整をして、入札書提出日の前日までに行うこと。なお、現場確認は平日の15時30分以降とする。
- ・質問及び同等品確認については、現地確認をした上で行うこと。
- ・参考品以外で見積もる場合は、質問締切日までに財務室契約担当へカタログ等を持参、または FAX (078-918-5153) で提出すること。なお、同等品の適否は、質問回答日に財務室契約担当から電話にて回答する。
- ・配送・搬入・据付工事・電源工事及びガス工事、樹木の伐採等、空調機設置に係る全ての 費用を含んだ価格で見積もること。
- ・給食室内の工事については給食のない長期休業期間中とし、学校及び学校給食課と協議の 上決定すること。
- ・原則、土曜日、日曜日、祝日及び夜間は、作業を行わないこと。また、8月10日(木)から8月15日(火)は学校閉庁日となっているので、作業は行わないこと。
- ・室外機を設置する際は、周辺環境に配慮し、必要な防音対策を講じること。
- ・工事の際は他の厨房用備品にほこり等がかぶらないように養生をきちんと行うこと。
- ・その他、別紙図面のとおりとする。

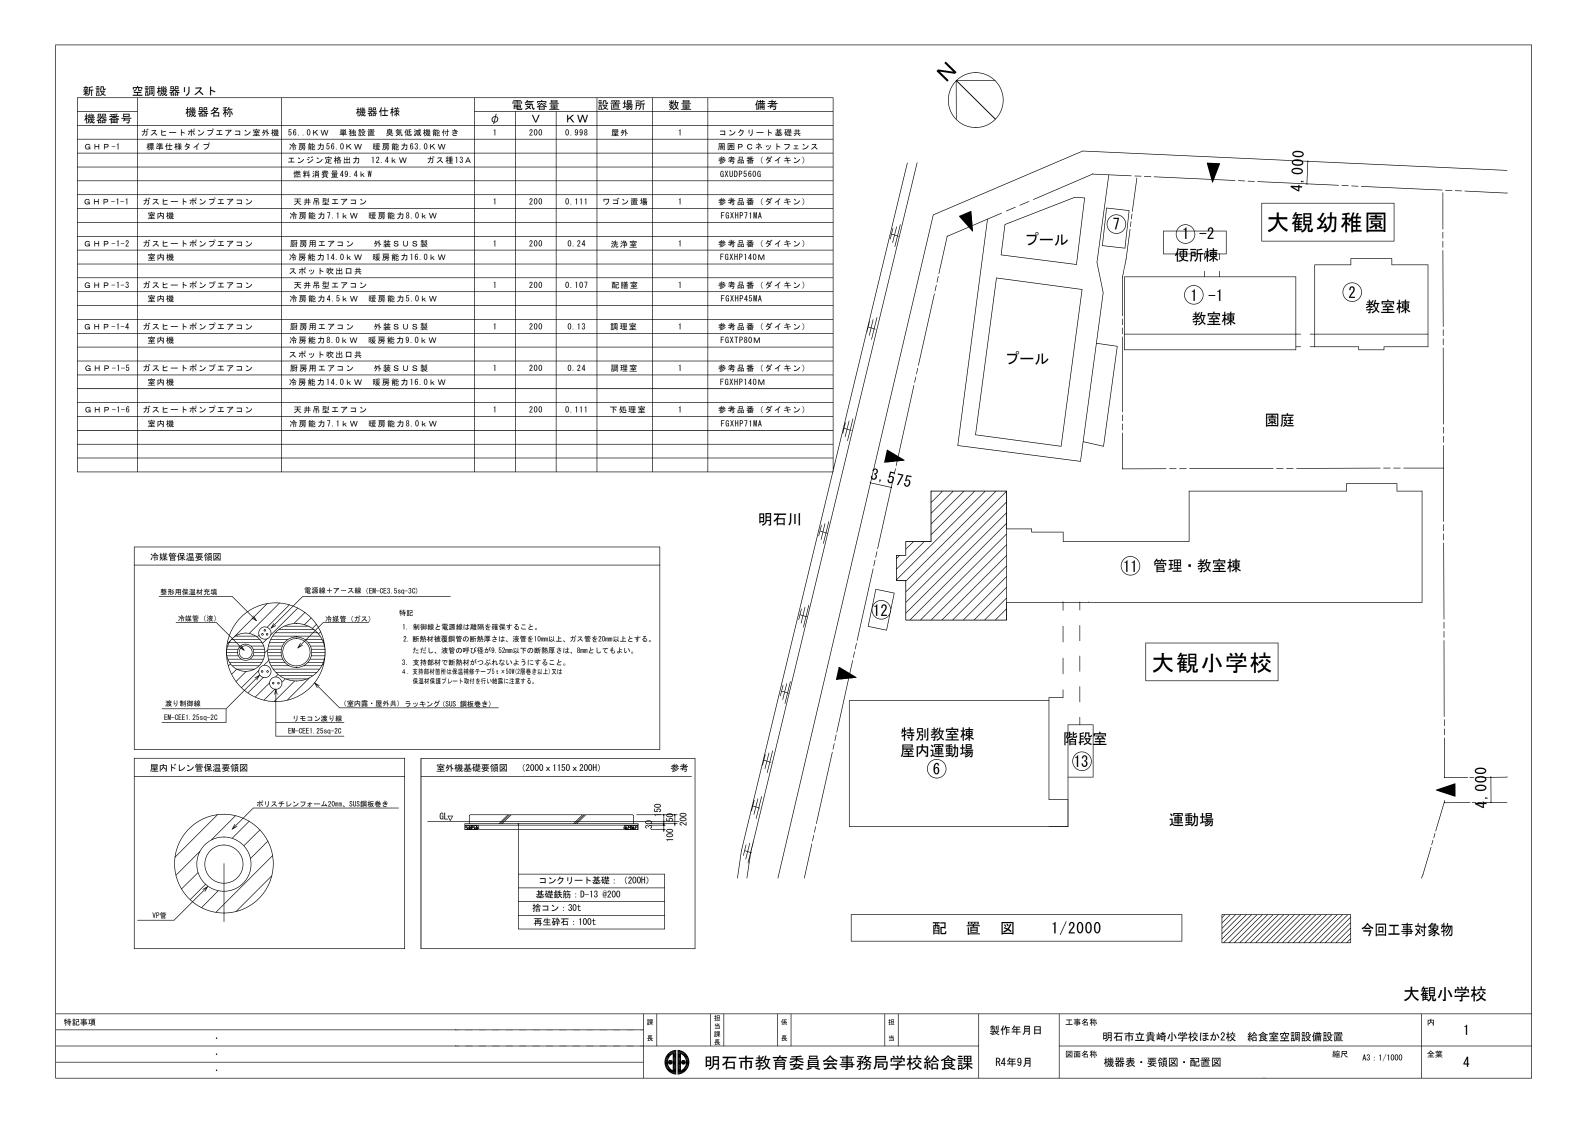


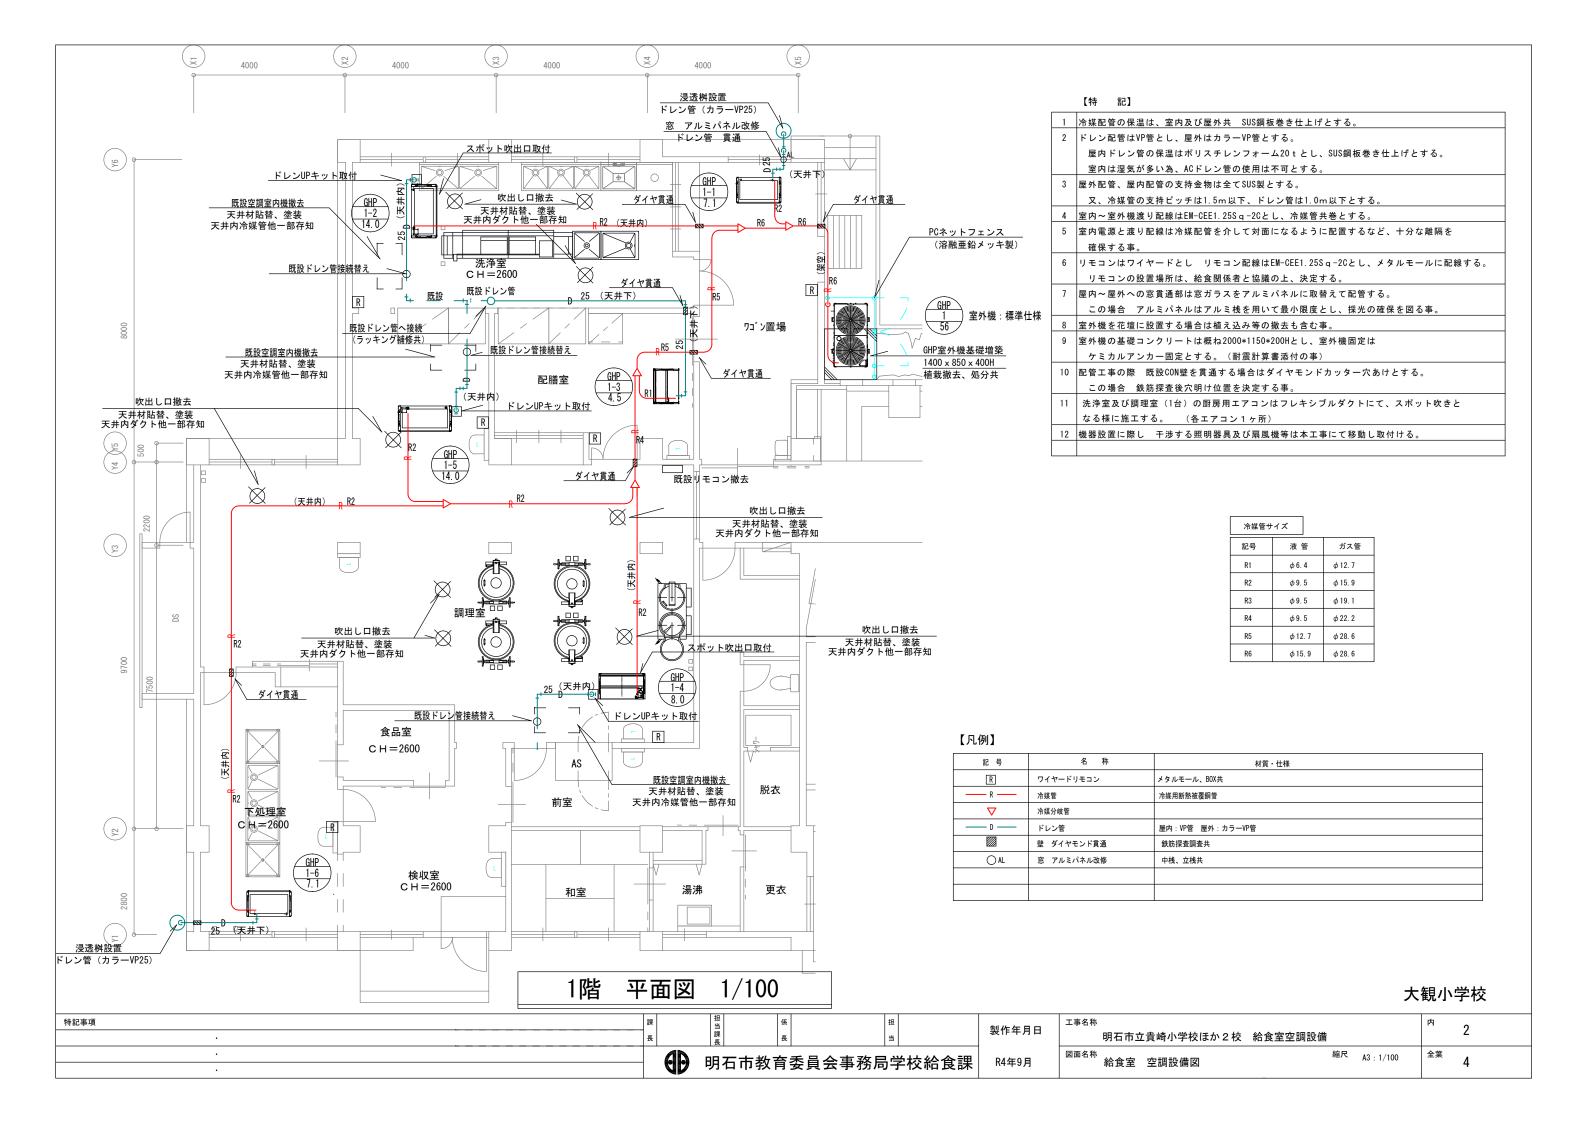

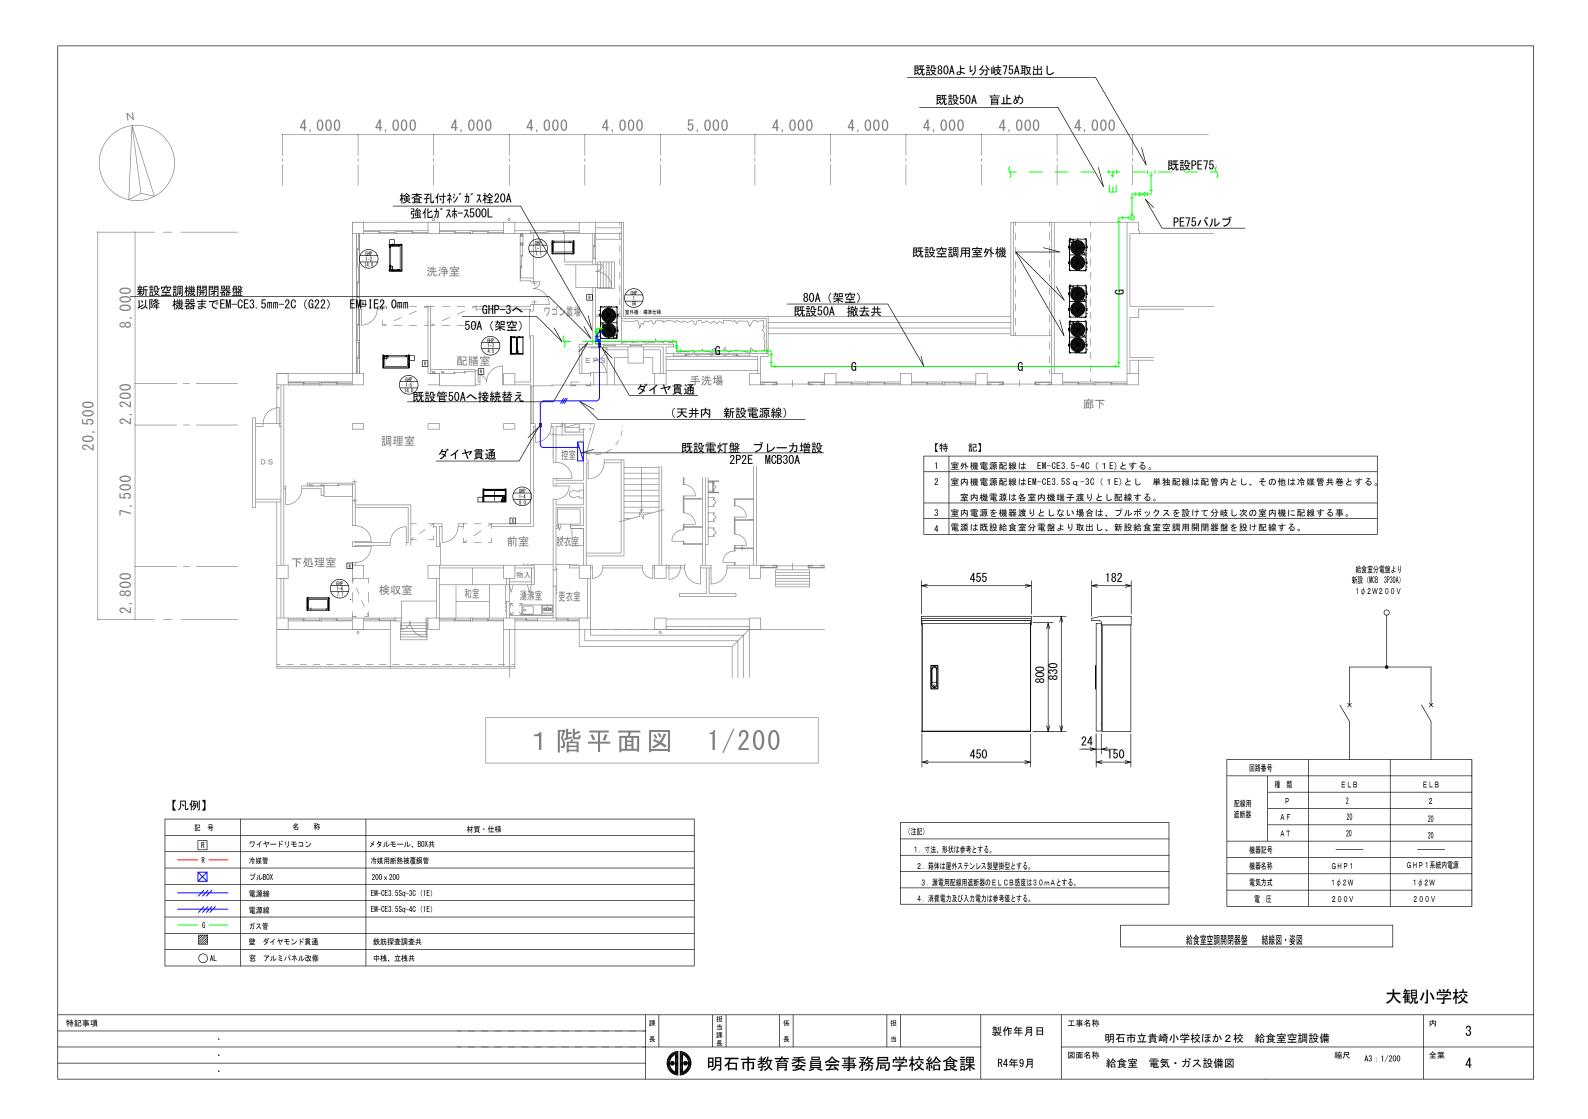

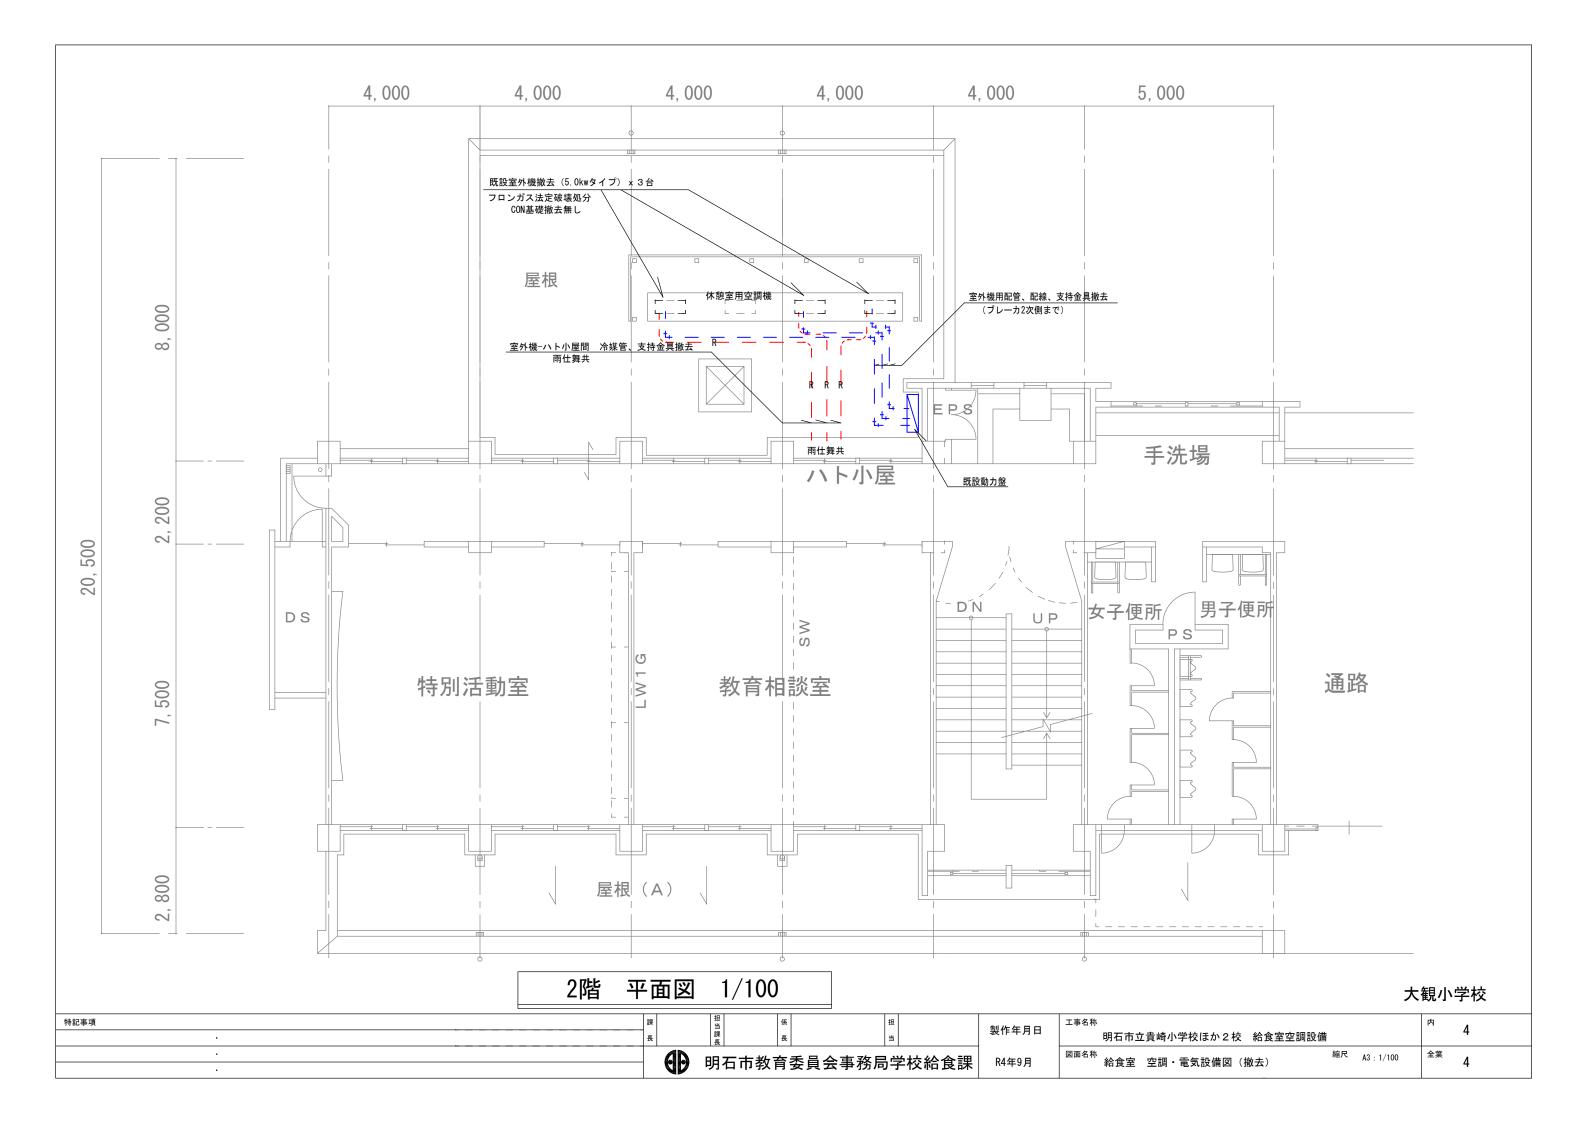

器番号	機器名称	機器仕様	電気容量 φ V	設置場所	数量	備考	Ν				
	 ガスヒートポンプエアコン室外:	機 560KW 単独設置 臭気低減機能付き		KW 0.998 屋外	1	コンクリート基礎共					
-1	標準仕様タイプ	冷房能力56.0KW 暖房能力63.0KW				既設PCネットフェンス					
		エンジン定格出力 12.4kW ガス種13.4				参考品番(ダイキン)		)			
		燃料消費量49.4k₩				GXUDP560G					
-1-1 7	ガスヒートポンプエアコン	厨房用エアコン 外装SUS製	1 200	0.24 洗浄室	1	参考品番(ダイキン)					
	室内機	冷房能力14.0kW 暖房能力16.0kW		ルド里		FGXHP140M			0		
1.0			1 000	0.04 =========	1	******			00		
	ガスヒートポンプエアコン 室内機	厨房用エアコン 外装SUS製 冷房能力14.0kW 暖房能力16.0kW	1 200	0.24 調理室	1	参考品番(ダイキン) FGXHP140M		F	·		
		スポット吹出口共									
	ガスヒートポンプエアコン	厨房用エアコン 外装SUS製	1 200	0.13 調理室	1	参考品番(ダイキン)					
	室内機	冷房能力8.0kW 暖房能力9.0kW				FGXTP80M			45 ***		
2 -1 -4 - +	 ガスヒートポンプエアコン	スポット吹出口共 天井吊型エアコン	1 200	0.111 下処理室	1	参考品番(ダイキン)			(15) 普通教室棟		
	カスピートホンフェアコン 室内機	大井市型エアコン 冷房能力7.1kW 暖房能力8.0kW	1 200	V.III   下処理至	1	参考品番(ダイキン) FGXHP71MA			1		
$\overline{}$		A MA HE MAN THE STATE OF THE ST	+ + +					16	🔅	<b>#</b>	
P-1-5 #	ガスヒートポンプエアコン	天井吊型エアコン	1 200	0.107 配膳室	1	参考品番(ダイキン)					
	室内機	冷房能力4.5kW 暖房能力5.0kW	1 1			FGXHP45MA			[] '	!	
D _1_6   -1	ガスヒートポンプエアコン		1 200	0 111 ロゴンデ	<del>-</del> 1		1	_			
	カスヒートホンフェアコン 室内機	天井吊型エアコン 冷房能力7.1 kW 暖房能力8.0 kW	1 200	0.111 ワゴン置均	7 I	参考品番(ダイキン) FGXHP71MA		(		<u> </u>	
			+ + +				4, 000		17) (17) 管理棟		
							4, 400	i	17 11 管理棟	⋛棟 │	
		(0.0)	原線は離隔を確保すること。 同管の断熱厚さは、液管を10m	m以上、ガス管を20mm以 F	とする。						
	渡り制御線 EM-CEE1.25sq-2C	<ul> <li>7. 制御線と電流</li> <li>2. 断熱材被覆がただし、液体</li> <li>3. 支持部材で画面</li> <li>4. 支持部材画面</li> </ul>	<b>同管の断熱厚さは、液管を10m</b> 管の呼び径が9.52mm以下の断 断熱材がつぶれないようにす・ 保温補修テーブ5 t × 50m(2層巻き以 ←ト取付を行い結露に注意する。	热厚さは、8mmとしてもよい ること。		<u> </u>	庭		運動場		
		<ul> <li>が</li></ul>	<b>同管の断熱厚さは、液管を10m</b> 管の呼び径が9.52mm以下の断 断熱材がつぶれないようにす・ 保温補修テーブ5 t × 50m(2層巻き以 ←ト取付を行い結露に注意する。	热厚さは、8mmとしてもよい 5こと。 E)又は			<b> </b>		運動場		
	EM-CEE1. 25sq-20  屋内ドレン管保温要領図	<ul> <li>が</li></ul>	同管の断熱厚さは、液管を10m音の呼び径が9.52mm以下の断前 ・	热厚さは、8mmとしてもよい 5こと。 E)又は	\$ \$ \$ \$ \$ \$ \$ \$ \$ \$ \$ \$ \$ \$ \$ \$ \$ \$ \$	<u>*</u>	<b>庭</b>		運動場		
	EM-CEE1. 25sq-20  屋内ドレン管保温要領図		同管の断熱厚さは、液管を10m 管の呼び径が9.52mm以下の断前 がかれないようにす。 保温補修テーブ5 t ×50m(2層巻き以 一ト取付を行い結器に注意する。 IS 鋼板巻き)  - ** - ** - ** - ** - ** - ** - ** -	热厚さは、8mmとしてもよい 5こと。 E) 又は × 1150 × 200H)	\$ \$ \$ \$ \$ \$ \$ \$ \$ \$ \$ \$ \$ \$ \$ \$ \$ \$ \$	<u>*</u>	<b>庭</b>	配 置 区	運動場	(11111111111111111111111111111111111111	·回工事対:

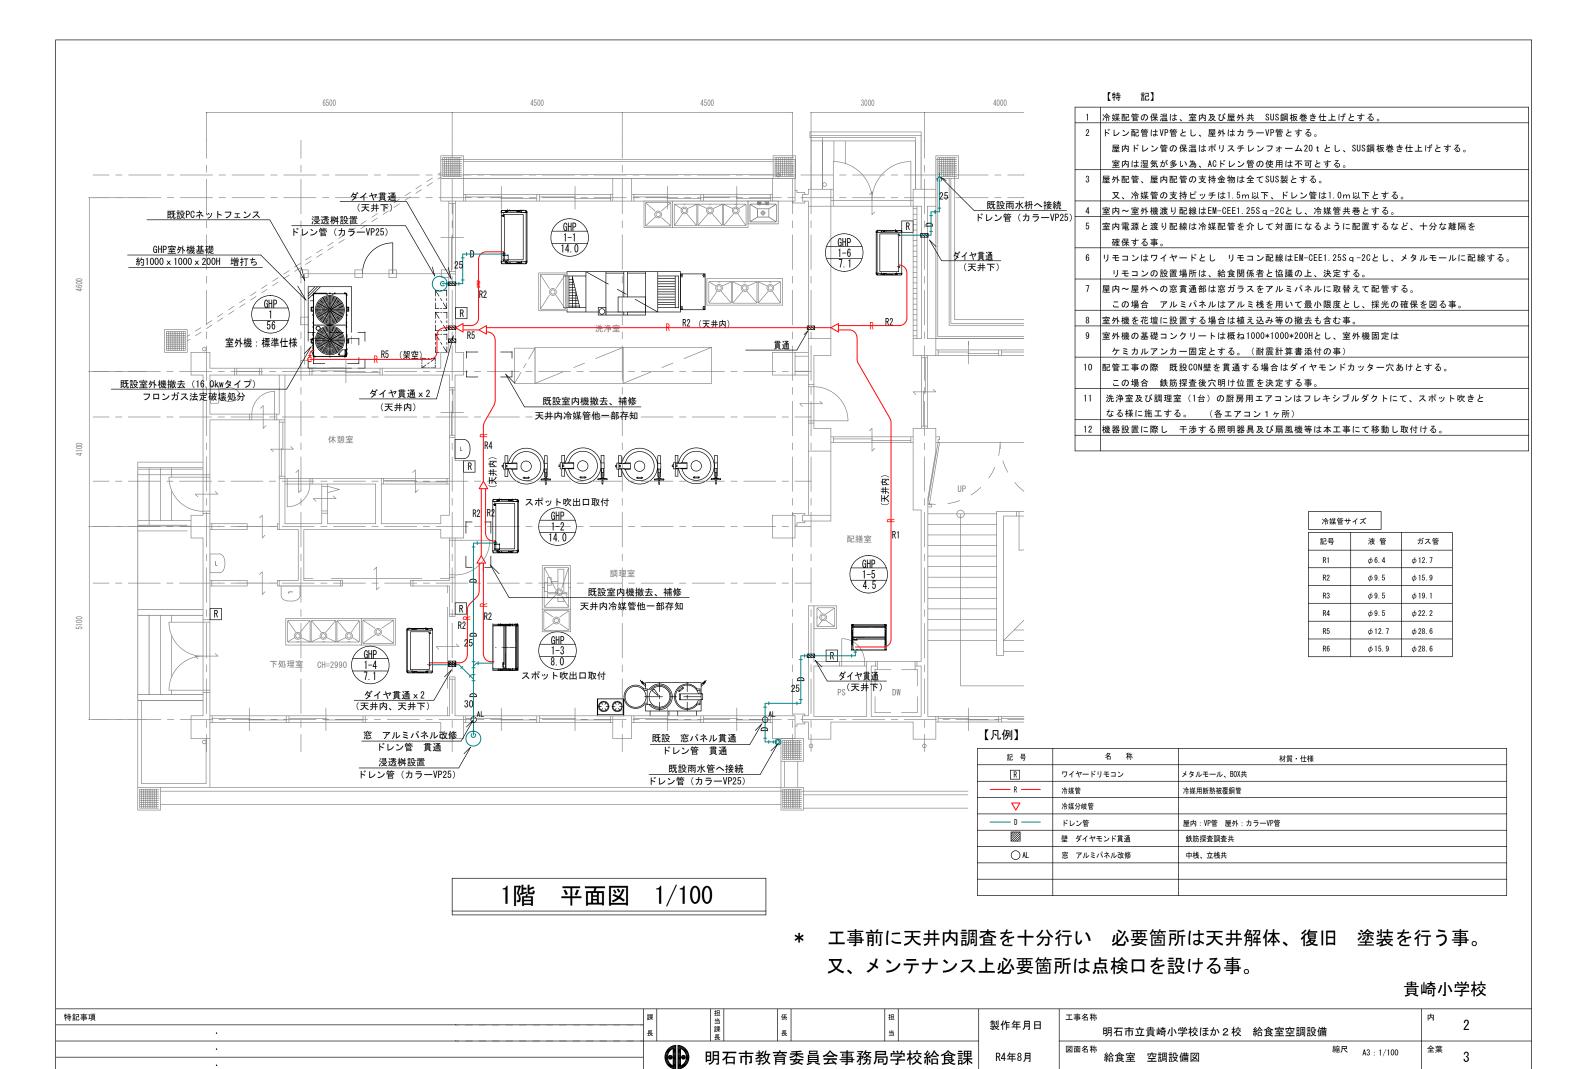

明石市教育委員会事務局学校給食課

R4年8月

縮尺 A3:1/100

